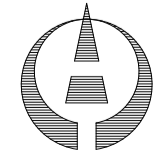


盛岡市立本宮小学校校舎安全対策（受水槽等）修繕設計図

図面リスト

機械設備		
図面番号	図面名	縮尺
M-01	機械設備 改修特記仕様書 1	--
M-02	機械設備 改修特記仕様書 2	--
M-03	改修 配置図・案内図・器具表	S=1:400
M-04	改修 1階平面図	S=1:150
M-07	受水槽廻り配管図	S=1:30
M-08	受水槽詳細図	S=1:30
M-09	撤去 配置図・案内図・器具表	S=1:400
E-03	受水槽構内配電線路図 配置図・見取図	S=1:50 1:500

修繕名 盛岡市立本宮小学校校舎安全対策（受水槽等）修繕	 (有) 大久保建築設計事務所 盛岡市西仙北1丁目19番14号 TEL 019-635-7801 FAX 019-635-7830	岩手県知事登録 第496号 一級建築士登録 第77108号 大久保 貞輔	検図	製図	特記	図面内容	縮尺	年月日	番号
						図面リスト	--	R5年02月	/

機械設備改修特記仕様書

- 1. 修繕概要
1. 修繕名称 盛岡市立本宮小学校校舎安全対策（受水槽等）修繕
2. 修繕場所 盛岡市本宮二丁目25番1外

Table with 7 columns: 建物名称, 構造, 階数, 延床面積(m2), 建築面積(m2), 建築基準法施行令による用途区分, 消防法施行令別表第一による用途区分, 備考

Table with 2 columns: 工事種目, 工事種別. Lists various construction tasks like air conditioning, plumbing, etc.

Table with 2 columns: 設備概要, 設備概要. Lists equipment specifications and details for air conditioning, heating, etc.

- II. 特記仕様
1. 一般事項
2. 特記事項

Main specification table with columns: 章 項 目, 特 記 事 項. Contains detailed technical requirements and notes for the project.

- 15.井等のサイズ
16.電線類
17.溶接部の非破壊検査

- 18.はつり
19.スリーブ
20.支持金物・固定金具

- 21.埋戻し・盛土
22.埋設標高及び埋設表示用テープ

- 23.絶 縁
24.保 温

Table with 2 columns: 屋内露出, 内容. Lists materials and components for indoor exposed parts.

Table with 2 columns: 屋内露出, 内容. Lists materials and components for indoor exposed parts.

Table with 2 columns: 屋内露出, 内容. Lists materials and components for indoor exposed parts.

- 25.塗 装
26.防食処理

- 27.文 字
28.山留め

- 29.舗装工事
30.土工事との取り合い

- 31.再使用品の清掃
32.室内空気中の化学物質の測定

- 34.施工調査
35.あと施工アンカー

- 36.既設インサート及びアンカーボルト
37.記 録

- 38.三相誘導電動機

- 1.設計温湿度

Table with 2 columns: 外 気, 室内(調整目標値). Shows temperature and humidity data for outdoor and indoor environments.

- 2.ばい煙濃度計
3.煙 突
4.煙 道

- 5.ダクトの区分
6.長方形ダクトの工法
7.風量測定口

- 8.チャンバ
9.ダンパ

- 10.配管材料

- 11.弁 類
12.鋼管用伸縮管継手

- 13.温度計
14.瞬間流量計
15.オイルタンク

- 16.積層油圧計
17.注油口及び指示ボックス
18.消音内貼り

- 19.保 温
20.電気工事の範囲

- 21.塗装

- 1.準備事項
2.開放形湯沸器
3.厨房用換気ダクト
4.厨房用排気フード

- 5.多層箇所の排気ダクト

- 1.ダクト
2.排煙口の形式
3.排煙口解放装置
4.排煙風量測定方式

- 1.中央監視制御
2.計装工事の配線

- 1.大便器洗浄弁
2.便器洗浄用タンク
3.小便器排水装置
4.小便器洗浄管
5.自動水栓
6.大便器耐火カバー
7.温水洗浄便座加熱方式
8.注記表

- 1.量水器
2.量水器継

- 3.配管材料

- 4.不凍水栓柱
5.壁埋込型散水ボックス

- 6.弁 類
7.給水栓

- 8.埋設深さ
9.保 温

- 10.埋設開閉用ハンドル
11.水道加入金等

- 12.その他

- 1.配管材料

- 1.排水機

- 1.配管材料

- 1.弁 類

- 1.給水栓

- 1.埋設深さ

- 1.保 温

- 1.埋設開閉用ハンドル
11.水道加入金等

- 1.配管材料

- 1.排水機

- 1.配管材料

- 2.排水機
3.グリース阻集器
4.漏水試験継手
5.試 験
6.放流阻集材等
7.基礎材
8.埋設深さ

- 1.配管材料
2.弁 類
3.湯沸器の排気筒
4.保 温
5.ステンレス管の接合方法

- 1.配管材料

- 1.配管材料

【備 考】
※ 給水装置及び排水設備の工事実施は、盛岡市上下水道局の指定工事事業者とする。
※ 「建設費は可能な限り、県内販売業者から調達するよう努めること。」

<p>※ 共通事項 下記事項は、全て本工事で適用する。 印の箇所は、○印の付いたものを適用する。</p>		<p>25 下請契約対象の限定 社会保険等に未加入である建設業許可者を下請負人（二次以下の下請負人を含む。）とすることは禁止することとし、その者を下請負人とした場合は「工事実績情報（工事カルテ）」の登録をおこななければならない。登録後の未加入記録は、下請負人となった場合は「工事実績情報第7条の第2項の規定による。詳しくは、盛岡市ホームページの「盛岡市（市下水道局を含む）発注工事請負契約における社会保険等未加入対策の強化について（平成30年4月1日）」を参照のこと。</p> <p>26 工事月間工程報告書の作成 発注者、受注者及び関連工事の受注者の間で工事の進捗状況及び今後の工事工程等を確認するため、受注者は工事月間工程進捗で報告しなければならない。ただし、監督員の承諾を得た場合は、報告書の作成を省略することができる。ただし、盛岡市ホームページ（盛岡市トップページ）事業者の皆さまへ」市の発注契約の「業務工事特記仕様書」に定める提出書類等による。</p> <p>27 休業期間中の現場管理体制の報告 受注者は、工事期間中に工事作業を休業（ホールディングワーク、お盆休暇、お正月休暇）する場合は、休業期間中の工事現場の管理体制を報告しなければならない。</p> <p>28 各種手続き 受注者は、現場代理人の常駐義務を緩和させたい場合や、現場代理人を本工事以外の他の工事に業務させたい場合は、監督員と協議しなければならない。</p> <p>29 事故報告 受注者は、現場代理人の常駐義務を緩和させたい場合や、現場代理人を本工事以外の他の工事に業務させたい場合は、監督員と協議しなければならない。</p> <p>30 工事施工上必要な図書等 受注者は、下記表に掲げる工事施工上必要な図書等を作成し、現場に備えなければならない。ただし、監督員の承諾を得た図書等は、その作成を省略することができる。また、工事完成時には工事施工上必要な図書として監督員へ提出しなければならない場合がある。（下記表の欄で、工事監理業務委託の監督員の監督員はカッコ書きの欄を提出し、委任されている場合はカッコ無しの欄とする。）</p>		<p>33 電子納品特記仕様書 1 適用 本工事は、電子納品の対象工事とする。 電子納品とは、「調査、設計、工事などの各業務段階の最終成果を電子成果品として納品するもの」とをいう。ここでいう電子成果品とは、盛岡市電子納品ガイドライン（案）（以下、「ガイドライン」という。）に基づいて作成した電子データを指す。（http://www.city.morioka.iwate.jp/kurashi/douro_kotsu/douro/1017579.html）</p> <p>2 電子納品対象書類 本工事における電子納品の実施区分は、次のとおりとする。 ○本工事は、電子納品を「義務」として実施する。 ○本工事は、電子納品の実施を受発注者間の「協議」により決定する。 ※いずれかに○を記入するものとする</p> <p>3 電子納品対象書類 〔建築関係（建築設備を含む。）〕 本工事において、電子納品対象書類を「義務」又は「協議」とする区分は、次のとおりとする。</p> <table border="1"> <thead> <tr> <th rowspan="2">フォルダ名</th> <th rowspan="2">書類名</th> <th colspan="2">作成者</th> <th rowspan="2">備 考</th> </tr> <tr> <th>発注者</th> <th>受注者</th> </tr> </thead> <tbody> <tr> <td>工事写真</td> <td></td> <td></td> <td>○</td> <td>JPEG形式</td> </tr> </tbody> </table>		フォルダ名	書類名	作成者		備 考	発注者	受注者	工事写真			○	JPEG形式																																																							
フォルダ名	書類名	作成者		備 考																																																																				
		発注者	受注者																																																																					
工事写真			○	JPEG形式																																																																				
<p>1 工事着手前の提出 2 工事実績情報の登録 3 保 険 4 現場代理人の業務及び常駐義務の緩和 5 建設リサイクル法の適用 6 建設リサイクル法の通知等 7 建設資材廃棄物処理処理方法等通知書 8 工 期 9 余裕期間の設定等 10 週休2日工事 11 工事の一時中止 12 指定部分検査及び指定部分工事的目的の引渡し 13 中間検査 14 経年検査 15 総合評価簿方式（建設資材調書） 16 産業廃棄物 17 残土の処理 18 PCB分析調査 19 特別管理産業廃棄物 20 冷媒の回収 21 工事表示板の設置 22 施工体制の指示等 23 施工体制台帳の作成 24 工事関係担当者の通知</p>		<p>25 下請契約対象の限定 社会保険等に未加入である建設業許可者を下請負人（二次以下の下請負人を含む。）とすることは禁止することとし、その者を下請負人とした場合は「工事実績情報（工事カルテ）」の登録をおこななければならない。登録後の未加入記録は、下請負人となった場合は「工事実績情報第7条の第2項の規定による。詳しくは、盛岡市ホームページの「盛岡市（市下水道局を含む）発注工事請負契約における社会保険等未加入対策の強化について（平成30年4月1日）」を参照のこと。</p> <p>26 工事月間工程報告書の作成 発注者、受注者及び関連工事の受注者の間で工事の進捗状況及び今後の工事工程等を確認するため、受注者は工事月間工程進捗で報告しなければならない。ただし、監督員の承諾を得た場合は、報告書の作成を省略することができる。ただし、盛岡市ホームページ（盛岡市トップページ）事業者の皆さまへ」市の発注契約の「業務工事特記仕様書」に定める提出書類等による。</p> <p>27 休業期間中の現場管理体制の報告 受注者は、工事期間中に工事作業を休業（ホールディングワーク、お盆休暇、お正月休暇）する場合は、休業期間中の工事現場の管理体制を報告しなければならない。</p> <p>28 各種手続き 受注者は、現場代理人の常駐義務を緩和させたい場合や、現場代理人を本工事以外の他の工事に業務させたい場合は、監督員と協議しなければならない。</p> <p>29 事故報告 受注者は、現場代理人の常駐義務を緩和させたい場合や、現場代理人を本工事以外の他の工事に業務させたい場合は、監督員と協議しなければならない。</p> <p>30 工事施工上必要な図書等 受注者は、下記表に掲げる工事施工上必要な図書等を作成し、現場に備えなければならない。ただし、監督員の承諾を得た図書等は、その作成を省略することができる。また、工事完成時には工事施工上必要な図書として監督員へ提出しなければならない場合がある。（下記表の欄で、工事監理業務委託の監督員の監督員はカッコ書きの欄を提出し、委任されている場合はカッコ無しの欄とする。）</p>		<p>33 電子納品特記仕様書 1 適用 本工事は、電子納品の対象工事とする。 電子納品とは、「調査、設計、工事などの各業務段階の最終成果を電子成果品として納品するもの」とをいう。ここでいう電子成果品とは、盛岡市電子納品ガイドライン（案）（以下、「ガイドライン」という。）に基づいて作成した電子データを指す。（http://www.city.morioka.iwate.jp/kurashi/douro_kotsu/douro/1017579.html）</p> <p>2 電子納品対象書類 本工事における電子納品の実施区分は、次のとおりとする。 ○本工事は、電子納品を「義務」として実施する。 ○本工事は、電子納品の実施を受発注者間の「協議」により決定する。 ※いずれかに○を記入するものとする</p> <p>3 電子納品対象書類 〔建築関係（建築設備を含む。）〕 本工事において、電子納品対象書類を「義務」又は「協議」とする区分は、次のとおりとする。</p> <table border="1"> <thead> <tr> <th rowspan="2">フォルダ名</th> <th rowspan="2">書類名</th> <th colspan="2">作成者</th> <th rowspan="2">備 考</th> </tr> <tr> <th>発注者</th> <th>受注者</th> </tr> </thead> <tbody> <tr> <td>PLAN</td> <td>総合施工計画書</td> <td></td> <td></td> <td>PLAN.XML</td> </tr> <tr> <td>SCHEDULE</td> <td>工程表</td> <td></td> <td></td> <td>SCHEDULE.XML</td> </tr> <tr> <td>MEET</td> <td>打合簿</td> <td></td> <td></td> <td>MEET.XML</td> </tr> <tr> <td>MATERIAL</td> <td>機材関係資料</td> <td></td> <td></td> <td>MATERIAL.XML</td> </tr> <tr> <td>PROCESS</td> <td>施工関係資料</td> <td></td> <td></td> <td>PROCESS.XML</td> </tr> <tr> <td>INSPECT</td> <td>検査関係資料</td> <td></td> <td></td> <td>INSPECT.XML</td> </tr> <tr> <td>SALVAGE</td> <td>発生材関係資料</td> <td></td> <td></td> <td>SALVAGE.XML</td> </tr> <tr> <td>DRAININGF</td> <td>完成図</td> <td></td> <td>○</td> <td>SFC形式（DRAWINGF.XML） JWB形式、PDFの全て</td> </tr> <tr> <td>MAINT</td> <td>保全に関する資料</td> <td></td> <td></td> <td>MAINT.XML</td> </tr> <tr> <td>OTHERS</td> <td>施工図</td> <td></td> <td>○</td> <td>OTHERS.XML</td> </tr> <tr> <td></td> <td>完成写真</td> <td></td> <td>○</td> <td>JPEG形式（OTHERS.XML）</td> </tr> <tr> <td></td> <td>その他の資料</td> <td></td> <td></td> <td>OTHERS.XML</td> </tr> </tbody> </table> <p>※ 作成者欄の○は義務、「△」は協議を示す。 ※ 上記以外の書類については、受発注者間の協議によって決定する。 ※ ガイドラインで定められているのに、電子納品が必要な書類がある場合は、上表に記載するものとする。 ※ 参考フォルダ http://www.city.morioka.iwate.jp/res/projects/default_project_page/001/017/579/sample1.zip</p> <p>4 電子成果品は、ガイドラインに基づいて作成し、電子媒体（CD-R又はDVD-R）で2部提出するものとする。 5 電子成果品を提出する際は、電子納品チェックシステム、SXFブラウザ等による成果品のチェックを行い、エラー及び誤りがないことを確認するとともに、建築にウイルスチェックを実施しうて提出するものとする。 6 電子成果品を提出する際は、「電子媒体納品書」を作成し、電子媒体と併せて提出するものとする。</p>		フォルダ名	書類名	作成者		備 考	発注者	受注者	PLAN	総合施工計画書			PLAN.XML	SCHEDULE	工程表			SCHEDULE.XML	MEET	打合簿			MEET.XML	MATERIAL	機材関係資料			MATERIAL.XML	PROCESS	施工関係資料			PROCESS.XML	INSPECT	検査関係資料			INSPECT.XML	SALVAGE	発生材関係資料			SALVAGE.XML	DRAININGF	完成図		○	SFC形式（DRAWINGF.XML） JWB形式、PDFの全て	MAINT	保全に関する資料			MAINT.XML	OTHERS	施工図		○	OTHERS.XML		完成写真		○	JPEG形式（OTHERS.XML）		その他の資料			OTHERS.XML
フォルダ名	書類名	作成者		備 考																																																																				
		発注者	受注者																																																																					
PLAN	総合施工計画書			PLAN.XML																																																																				
SCHEDULE	工程表			SCHEDULE.XML																																																																				
MEET	打合簿			MEET.XML																																																																				
MATERIAL	機材関係資料			MATERIAL.XML																																																																				
PROCESS	施工関係資料			PROCESS.XML																																																																				
INSPECT	検査関係資料			INSPECT.XML																																																																				
SALVAGE	発生材関係資料			SALVAGE.XML																																																																				
DRAININGF	完成図		○	SFC形式（DRAWINGF.XML） JWB形式、PDFの全て																																																																				
MAINT	保全に関する資料			MAINT.XML																																																																				
OTHERS	施工図		○	OTHERS.XML																																																																				
	完成写真		○	JPEG形式（OTHERS.XML）																																																																				
	その他の資料			OTHERS.XML																																																																				
<p>修 繕 名 盛岡市立本宮小学校校舎安全対策（受水槽等）修繕</p>		<p>（有）大久保建築設計事務所 盛岡市西仙北1丁目19番14号 TEL 019-635-7801 FAX 019-635-7830</p>		<p>岩手県知事登録 第 496号 一級建築士登録 第 77108号 大 久 保 貞 輔</p>		<p>検 図 製 図 特 記</p>		<p>図面内容 機械設備 改修特記仕様書 2</p>		<p>縮 尺 -</p>		<p>年月日 R5年02月</p>		<p>番 号 M-02 枚の内</p>																																																										

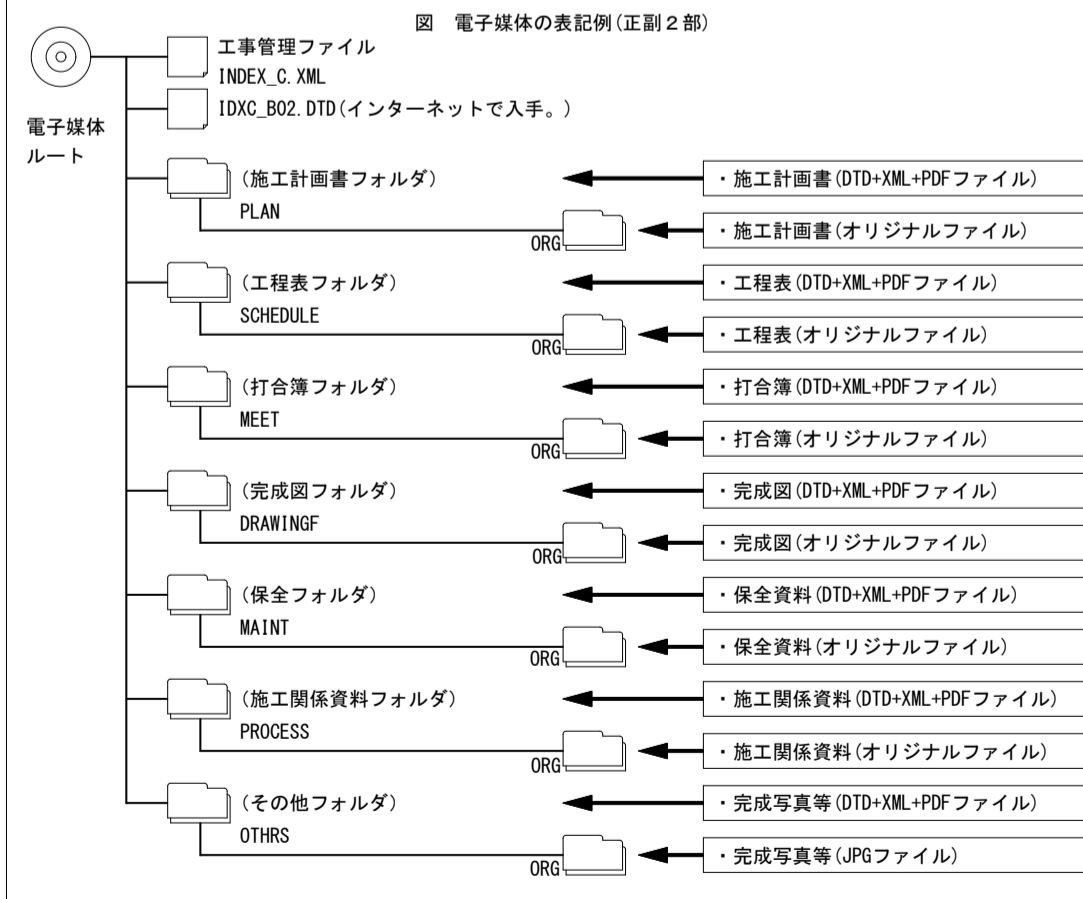

施設識別コードの設定
施設識別コードは8桁とする。（盛岡市コード（6桁）＋施設コード（2桁））
建築物識別コードは11桁とする。（盛岡市コード（6桁）＋建物コード（5桁））
各種コード詳細
盛岡市コード（6桁）：032018
施設コード（2桁）：01
建築物コード（5桁）：00001


修繕場所
盛岡市立本宮小学校
盛岡市本宮二丁目25番1外

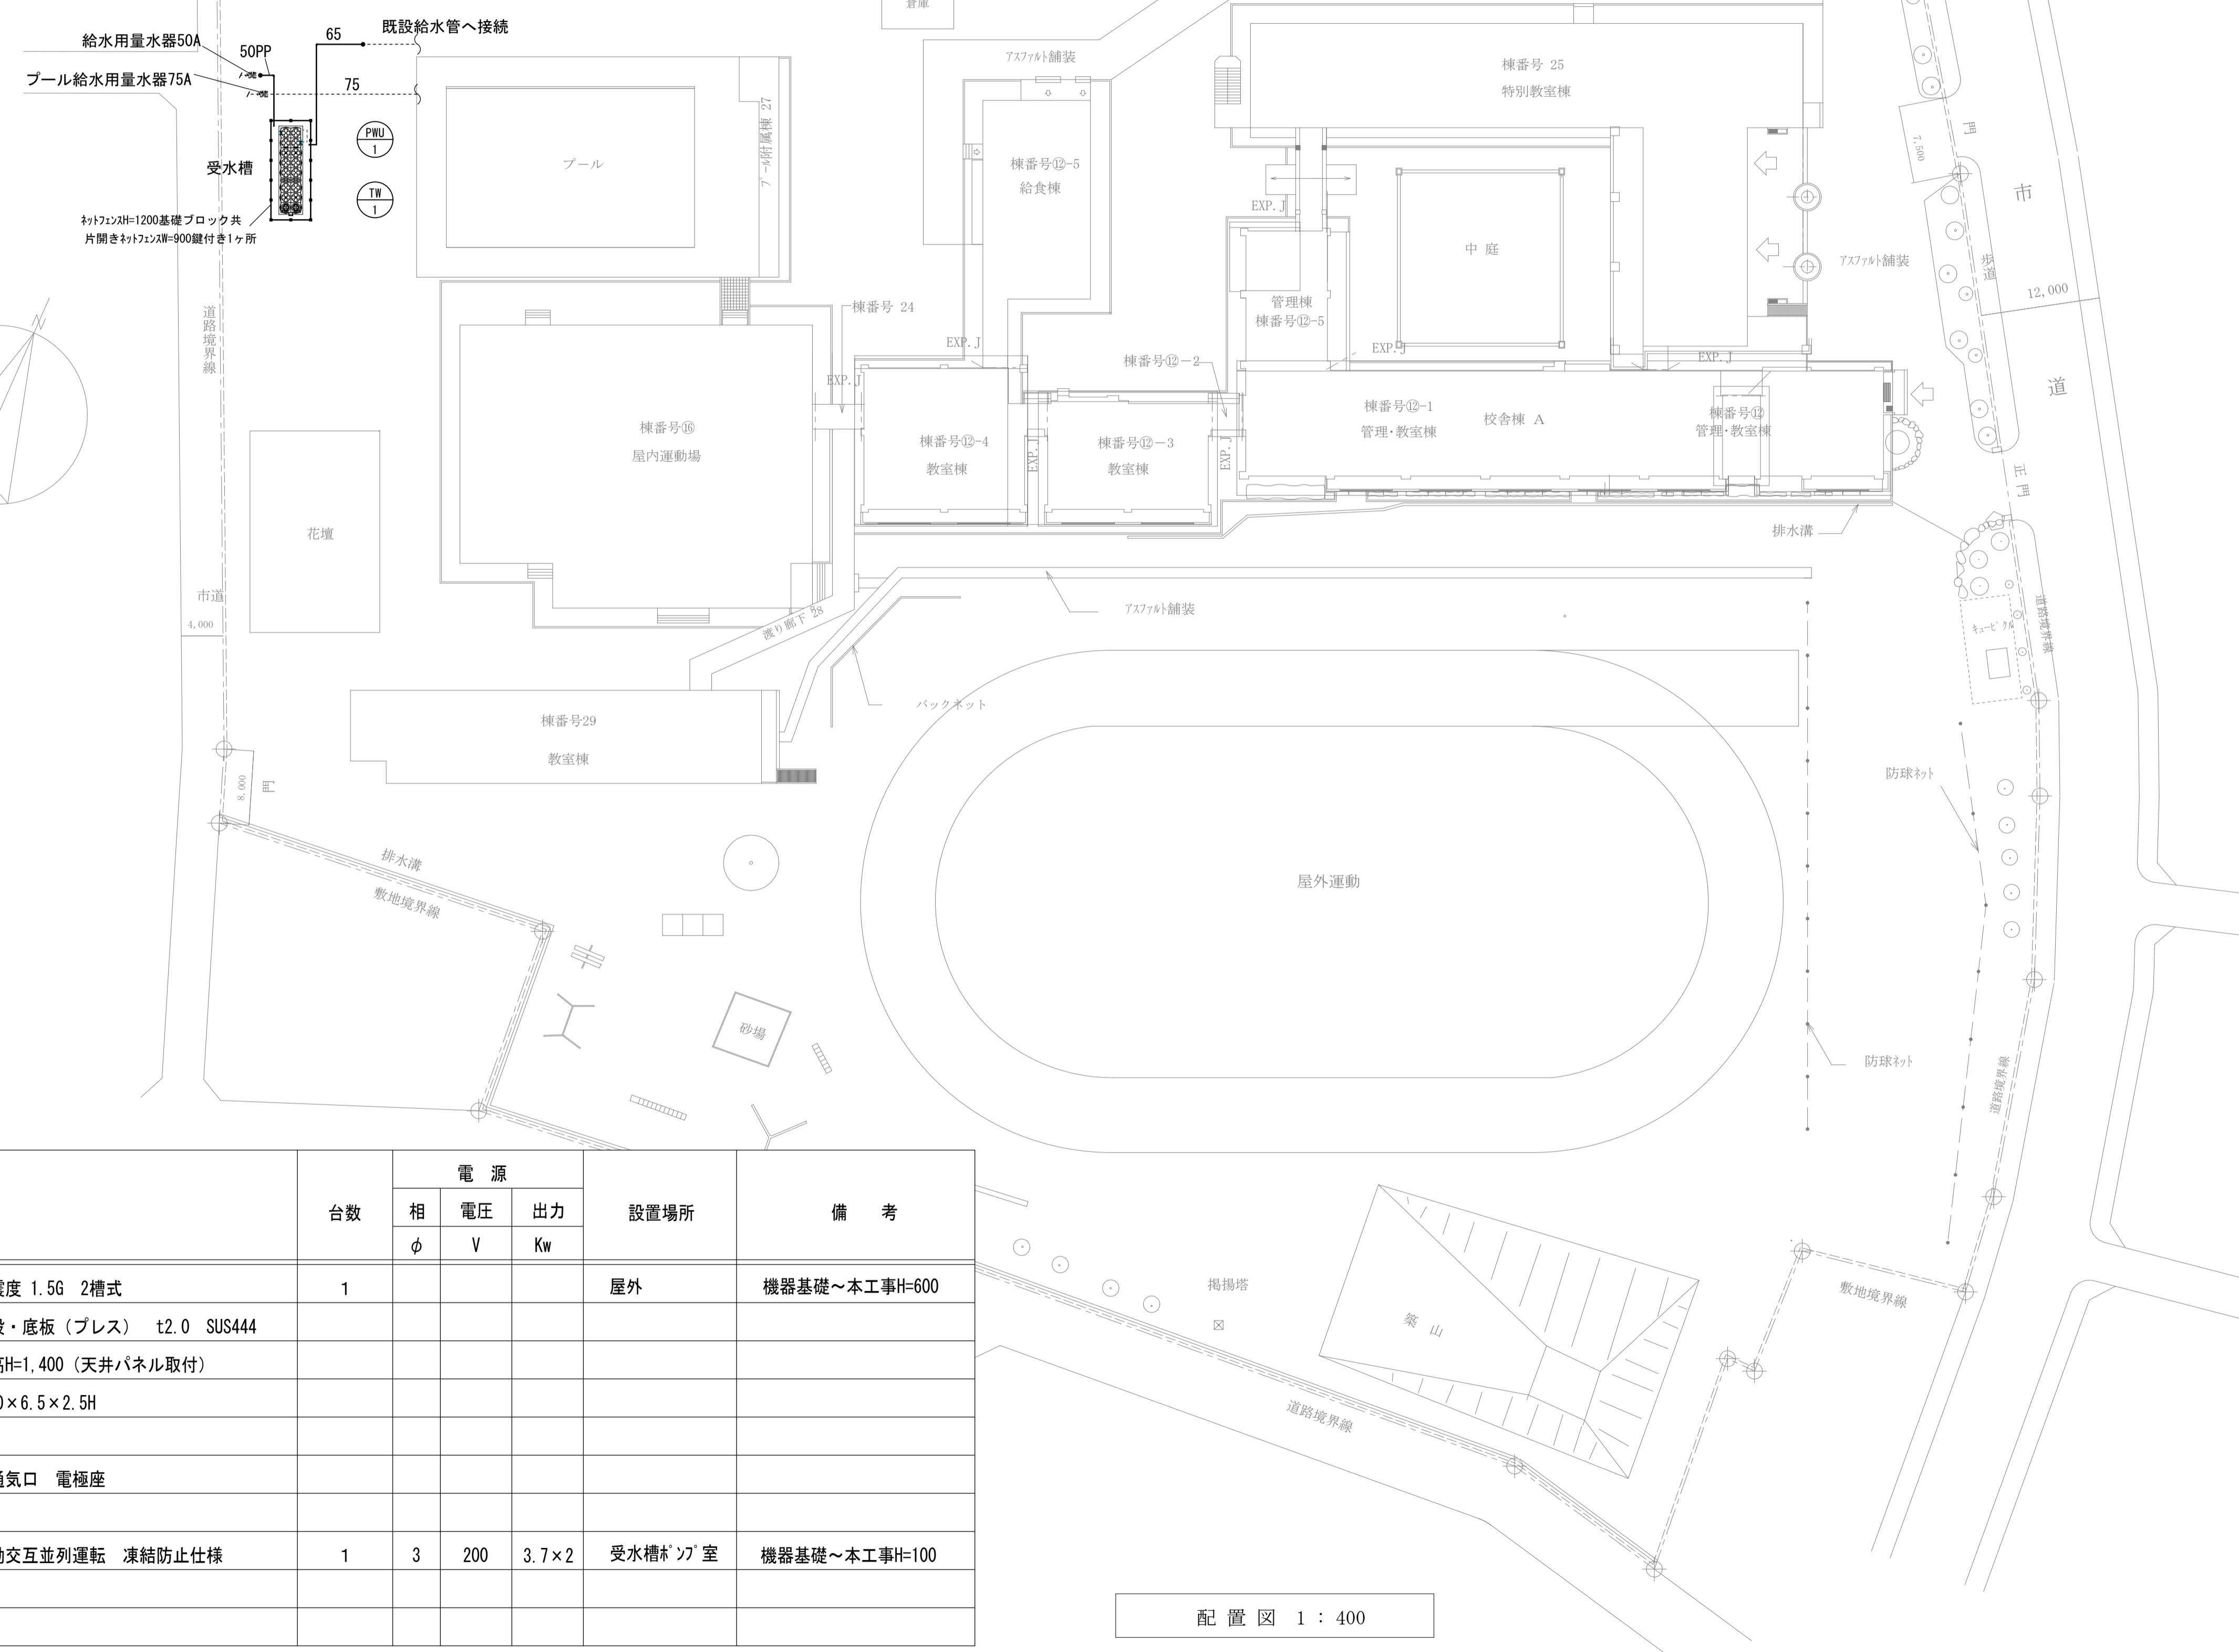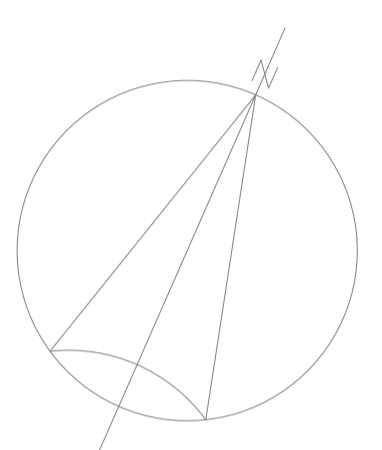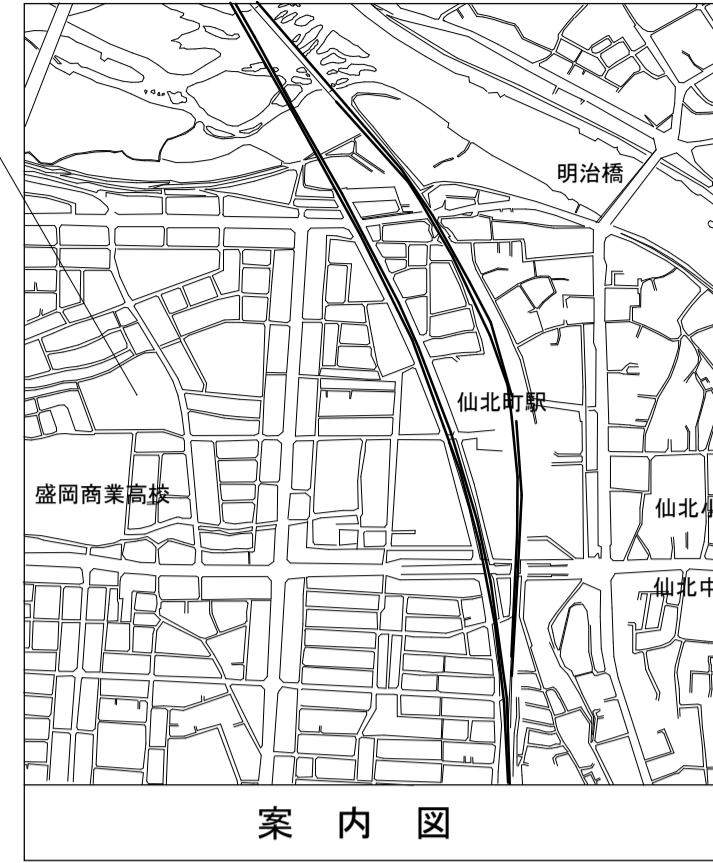


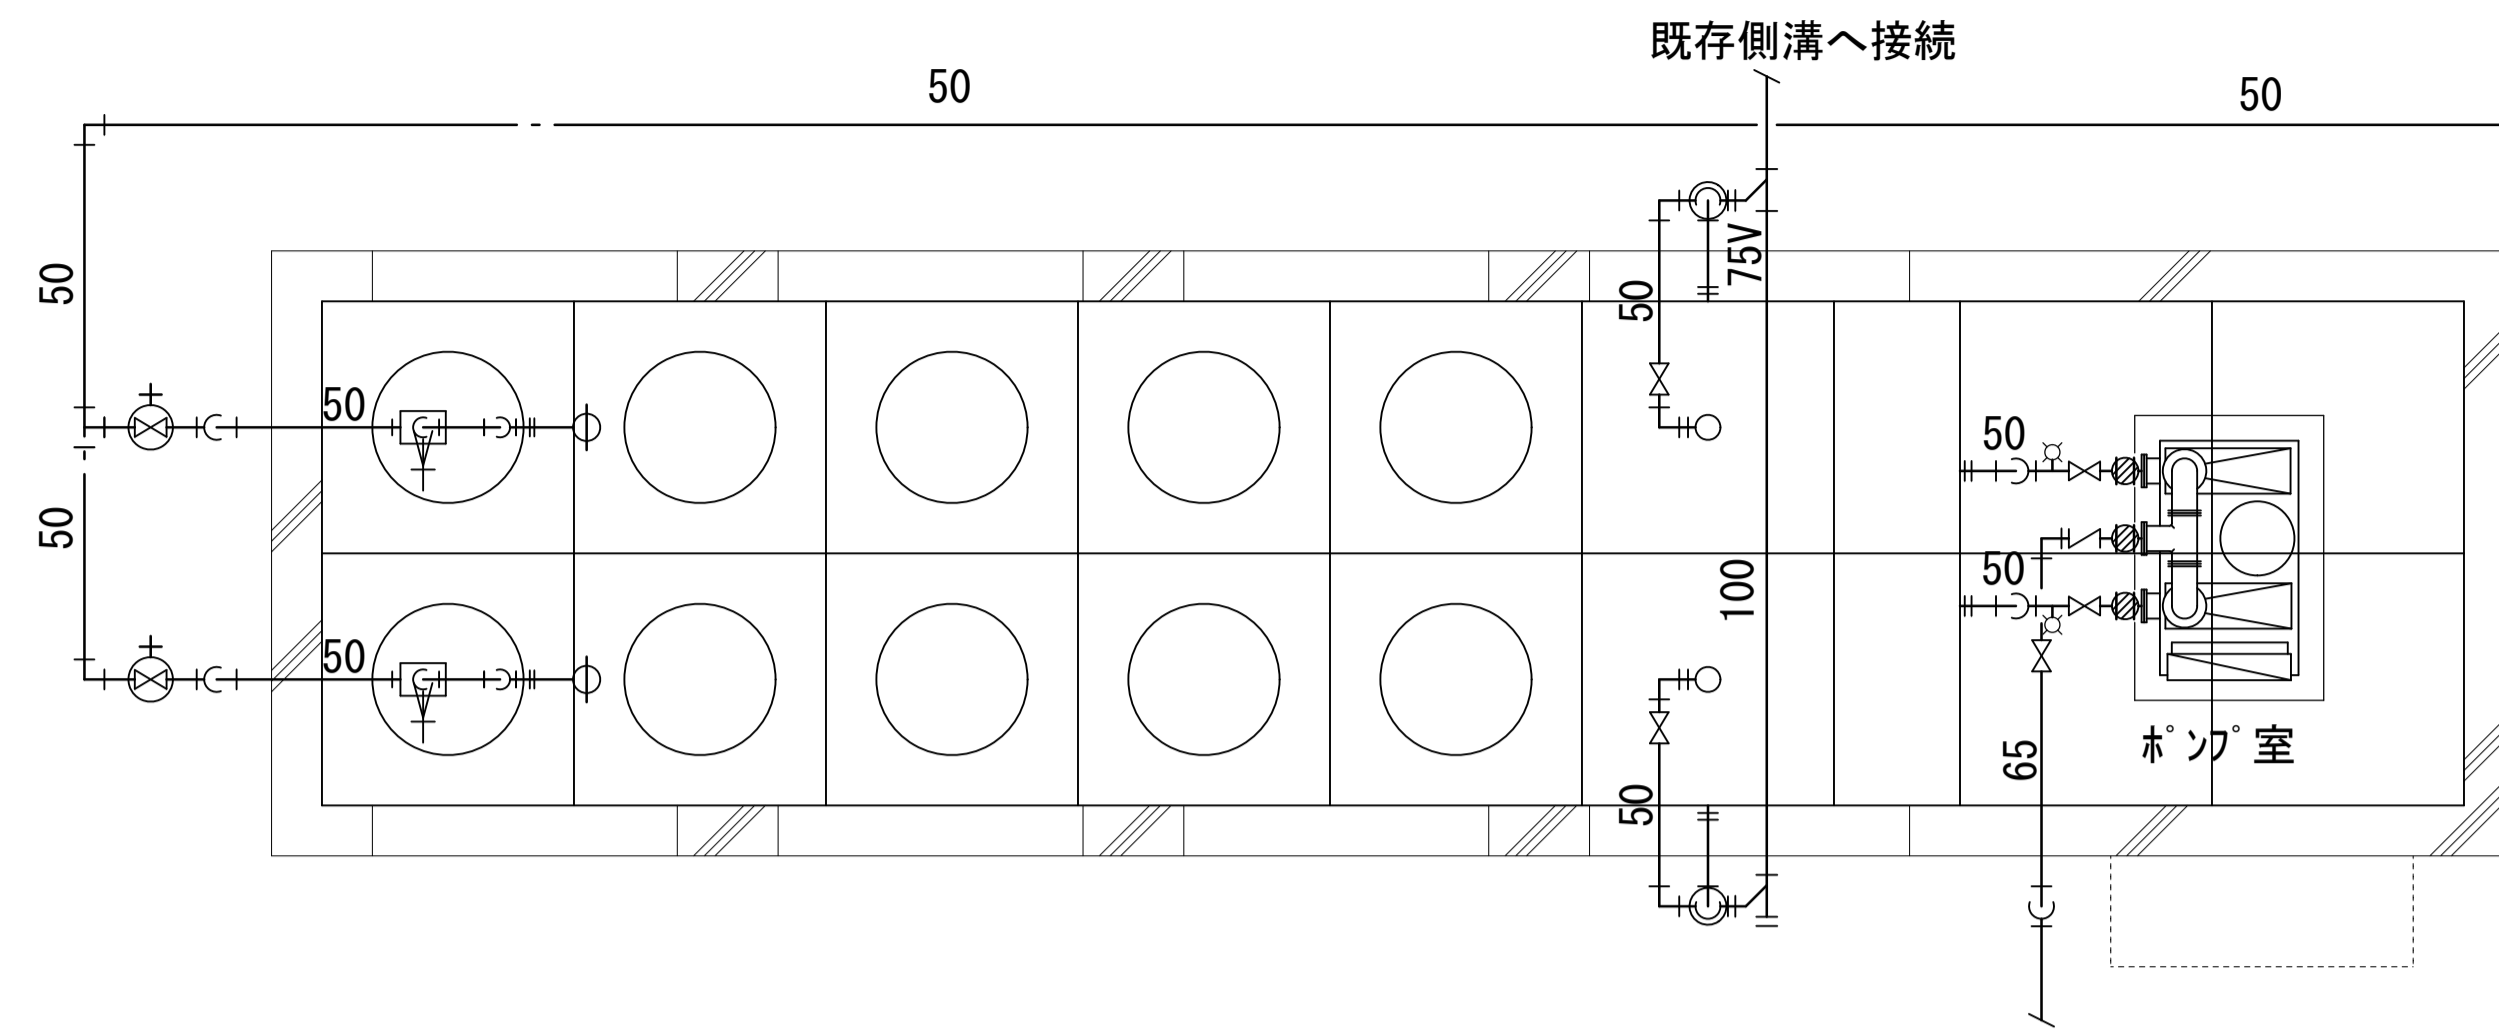
器具表

記号	機器名称	機器仕様	台数	電源			設置場所	備考	
				相 φ	電圧 V	出力 Kw			
TW 1	受水槽	型式	ステンレス溶接形ポンプ室付受水槽	設計震度 1.5G	2槽式	1	屋外	機器基礎～本工事H=600	
		材質	天井板・側板2段 t1.5 SUS329J4L, 側板1段・底板(プレス) t2.0 SUS444						
			ポンプ室 t1.5 SUS444 ポンプ室: 天井高H=1,400 (天井パネル取付)						
		容量	呼称容量 32.5m³ 有効容量 26m³ 寸法 2.0×6.5×2.5H						
		付属品	ポンプ室 2.0×2.0×2.0H " 亜鉛メッキ架台 内外ハコ×3 マネル×2 通気口 電極座						
PWU 1	自動給水ポンプ	型式	ステンレス製 推定末端圧一定(インバーター) 自動交互並列運転 凍結防止仕様	1	3	200	3.7×2	受水槽ポンプ室	機器基礎～本工事H=100
		能力	65A×50A×530Lit/min×54m						
		付属品	圧力計 連成計 制御盤 凍結防止器						

配置図 1 : 400

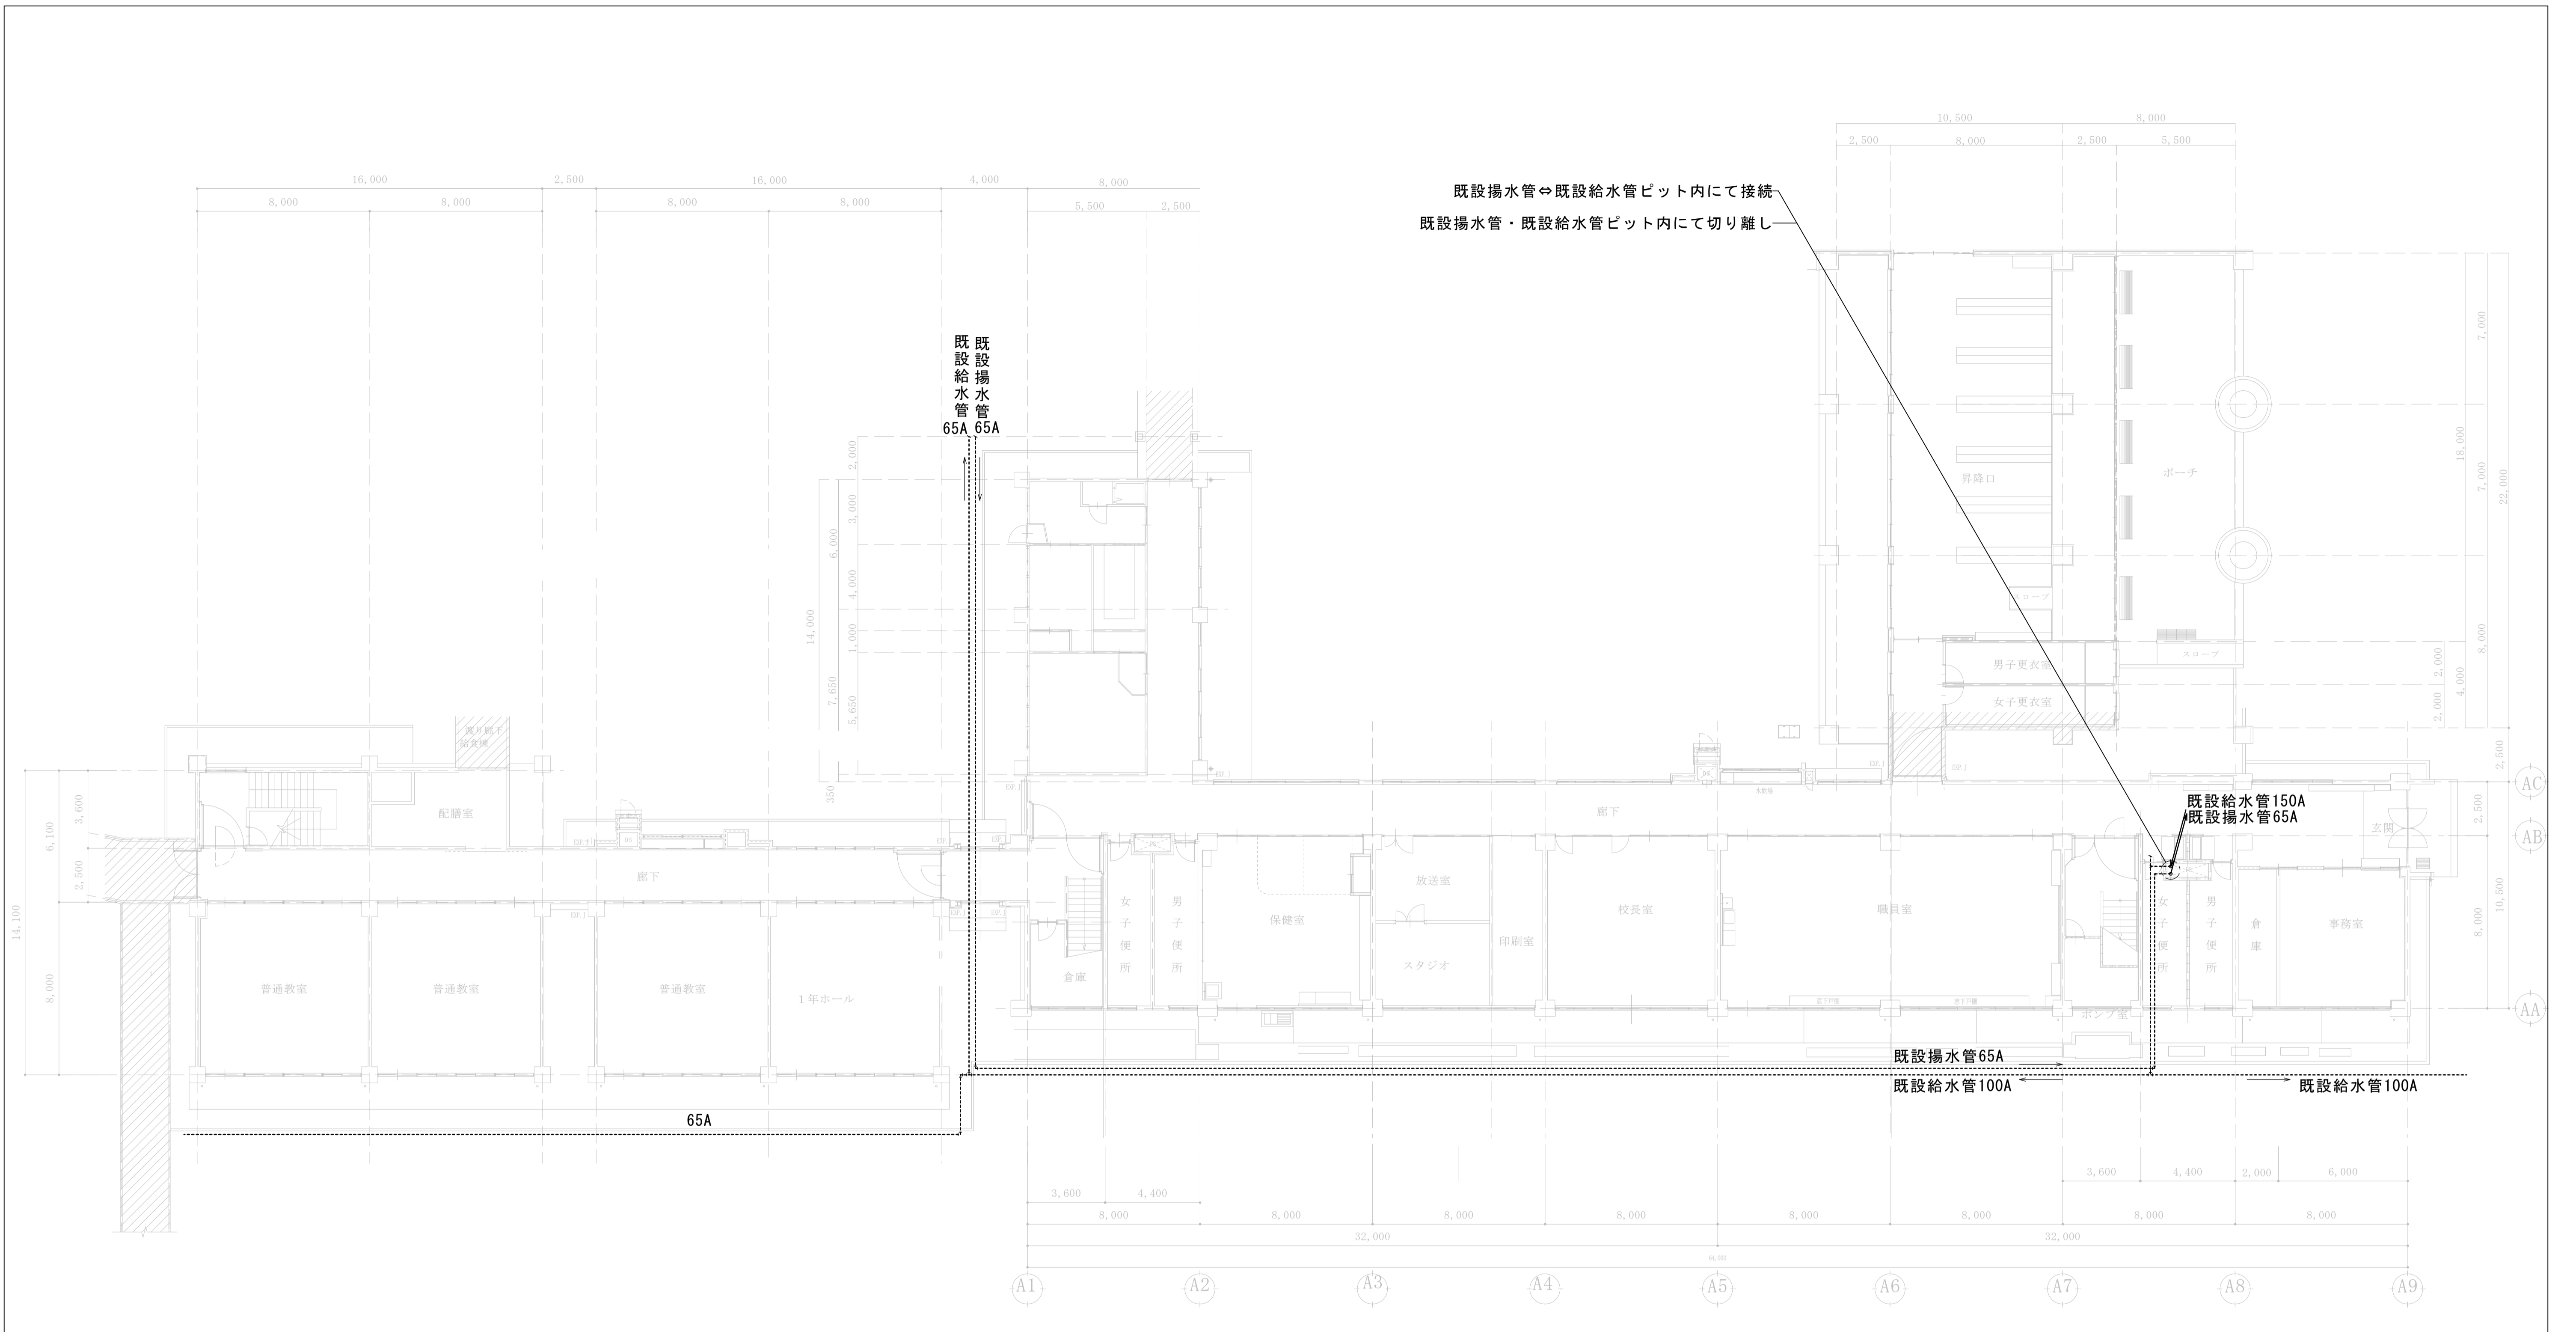

修繕名	 (有) 大久保建築設計事務所 盛岡市西仙北1丁目19番14号	岩手県知事登録 第496号 一級建築士登録 第77108号 大久保貞輔	検図	製図	特記	図面内容	縮尺	年月日	番号
盛岡市立本宮小学校校舎安全対策(受水槽等)修繕	TEL 019-635-7801 FAX 019-635-7830					改修 1階平面図	S=1/150	R5年02月	M-04 枚の内





PWU
1


受水槽廻りバルブ表 2セット
 一次側市水管：水抜栓50×1.0H FJ50 SV50 吸気弁20 定水位弁50 凍結防止ヒータ-5m

ドレン：GV50 凍結防止ヒータ-1m
 オバ-フロ-：防虫網80


ポンプ廻りバルブ表
 サクション管：BV50×2 防振継手50×2 凍結防止ヒータ-1m 凍結防止ヒータ-2m
 デリバリ管：BV65 CV65 防振継手65 凍結防止ヒータ-4m ホーム水栓×2
 連結管：BV50 凍結防止ヒータ-2m

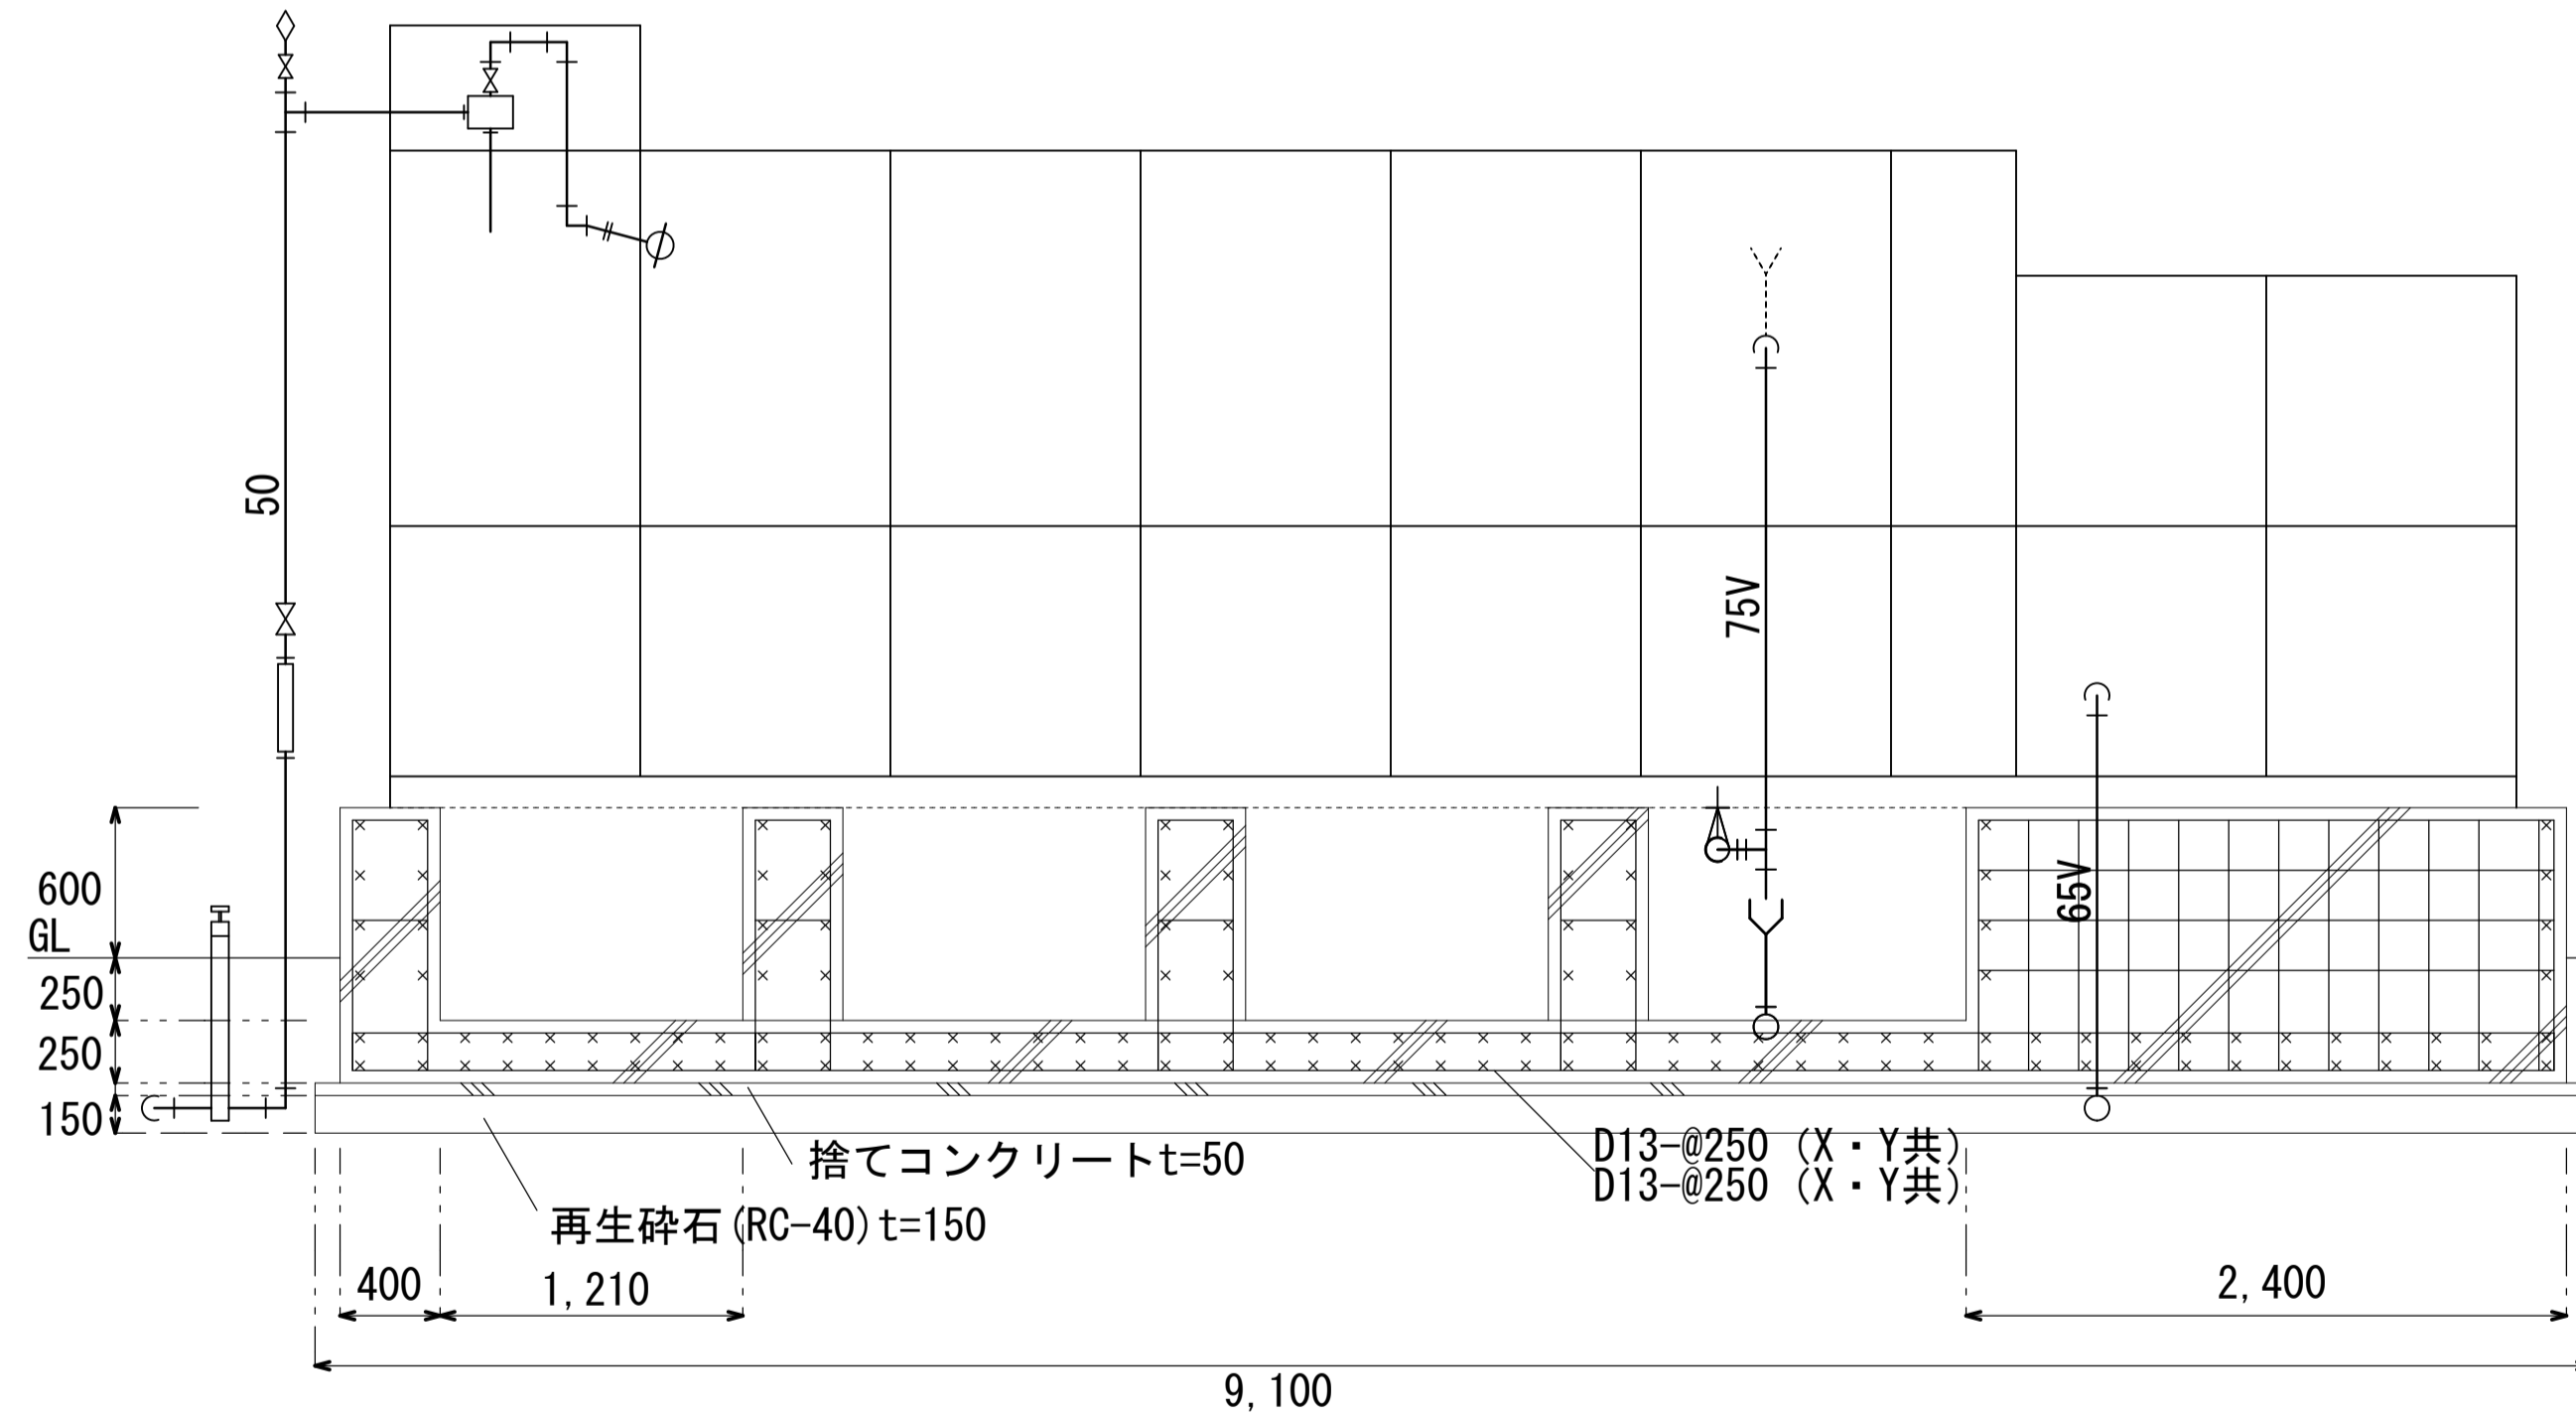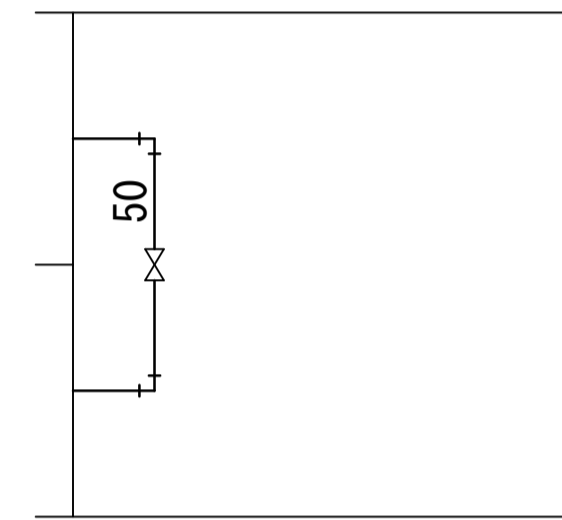


コンクリート強度 $F_c = 21 \text{ N/mm}^2$

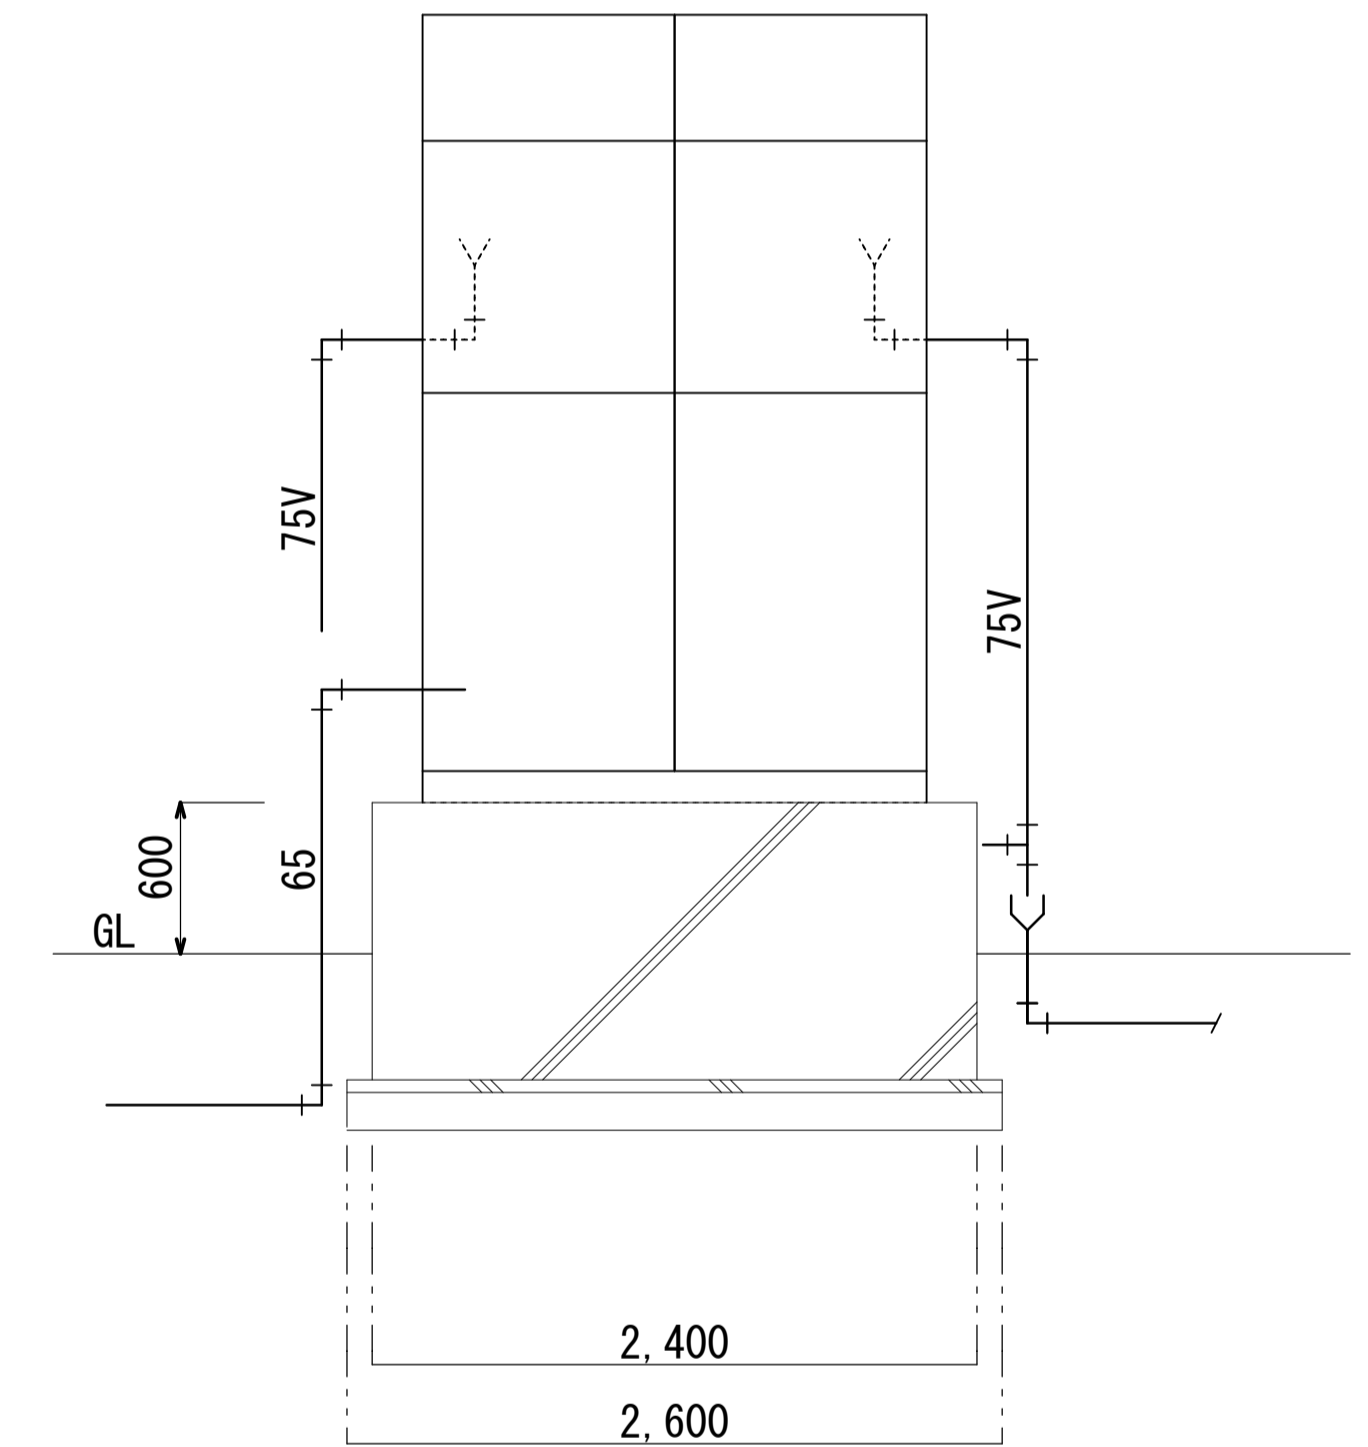


受水槽廻り詳細図 1/30


修繕名 盛岡市立本宮小学校校舎安全対策（受水槽等）修繕	 (有) 大久保建築設計事務所 盛岡市西仙北1丁目19番14号 TEL 019-635-7801 FAX 019-635-7830	岩手県知事登録 第496号 一級建築士登録 第77108号 大久保貞輔	検図	製図	特記	図面内容	縮尺	年月日	番号
						受水槽廻り配管図	S=1/30	R5年02月	M-07 枚の内

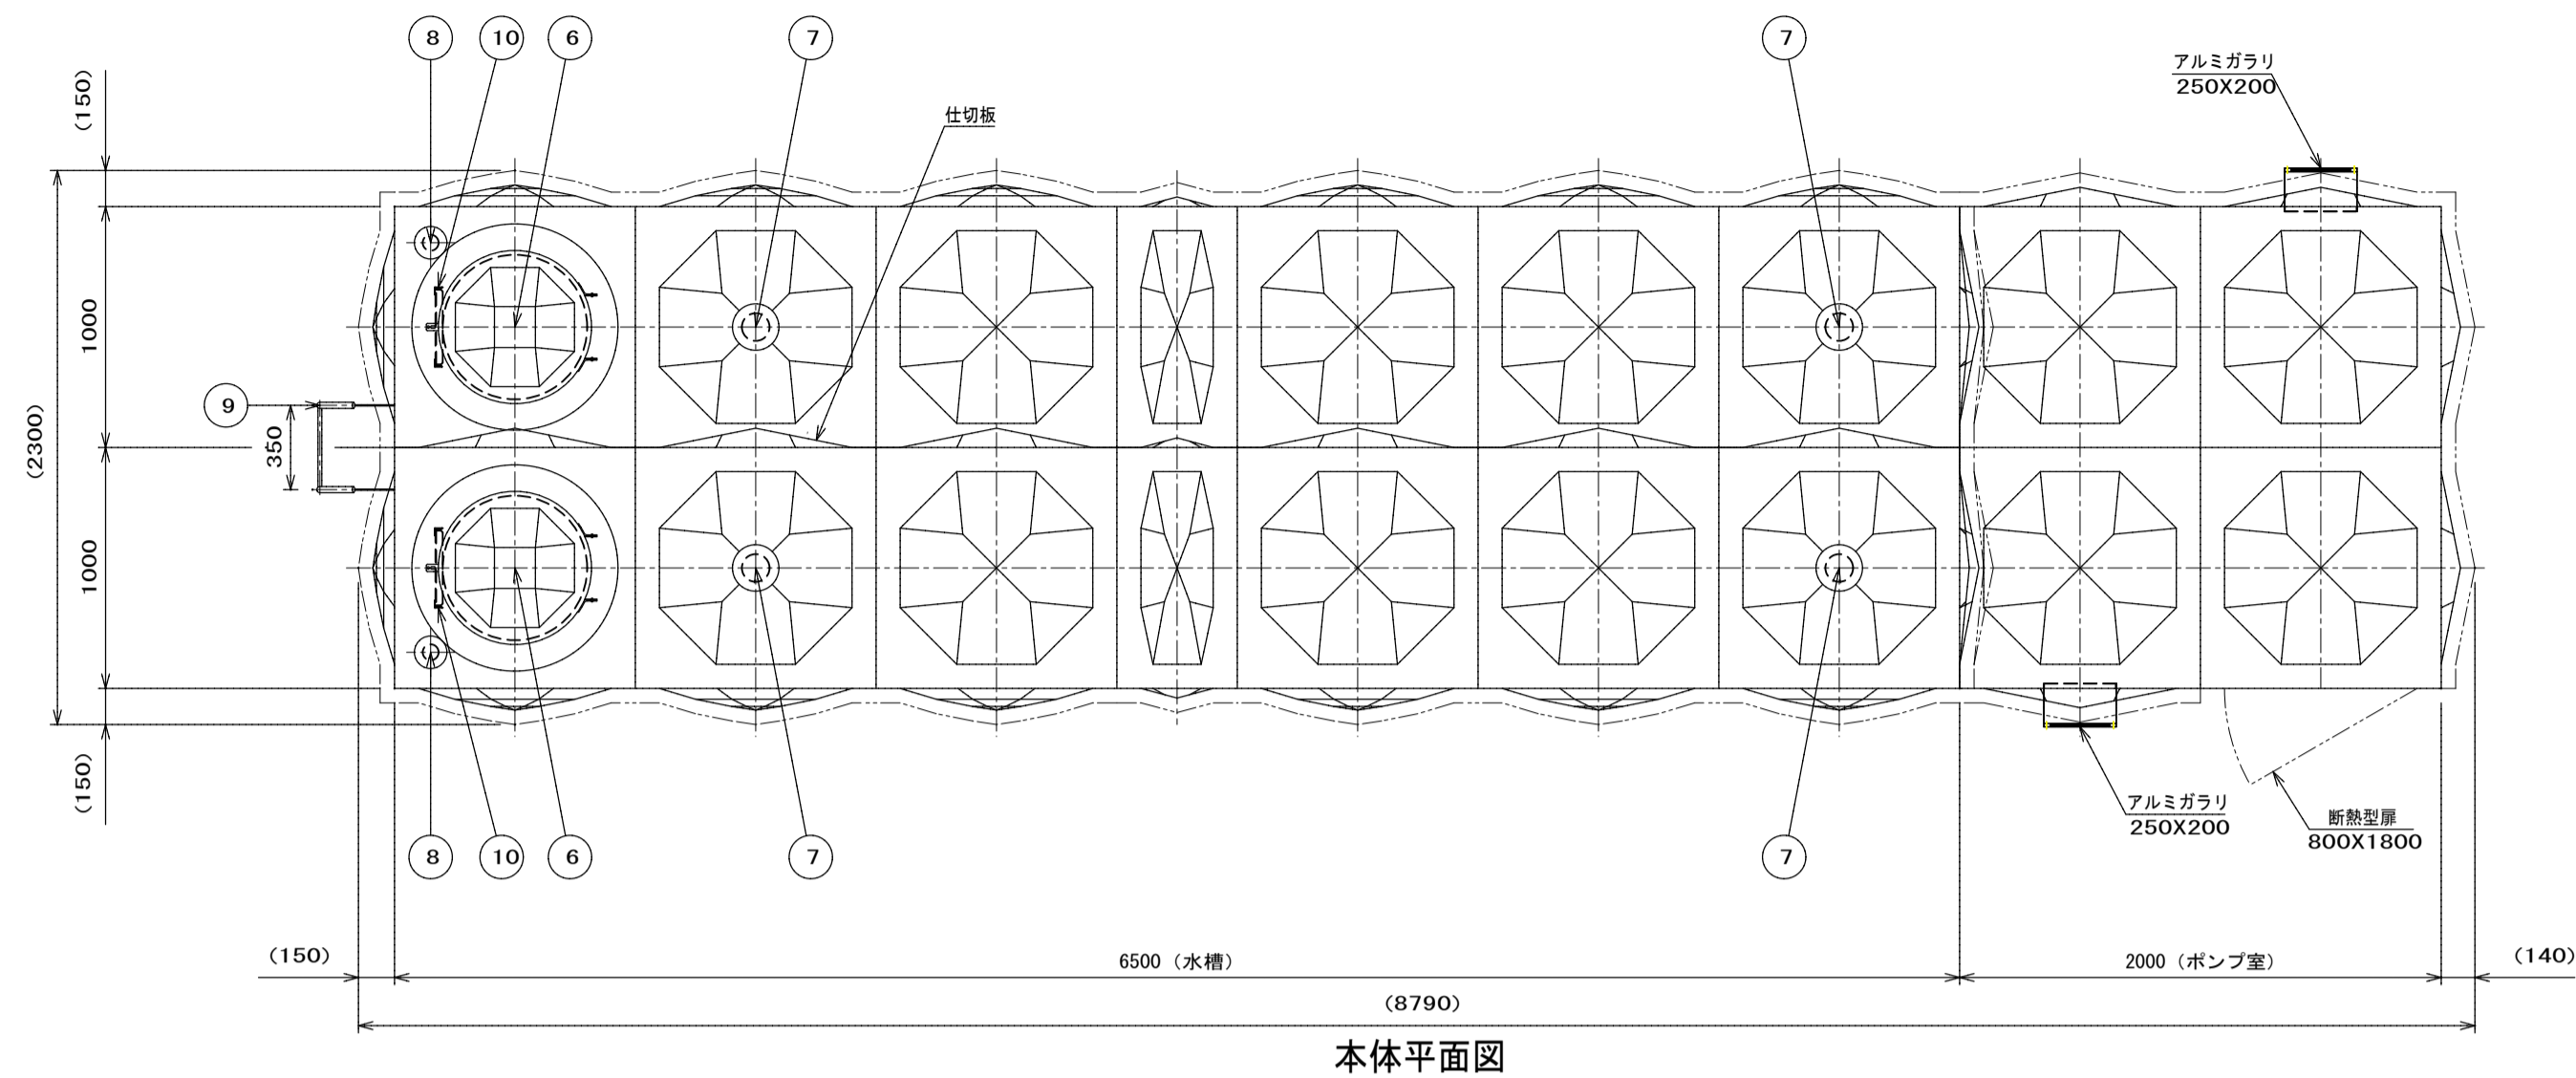

本体平面図

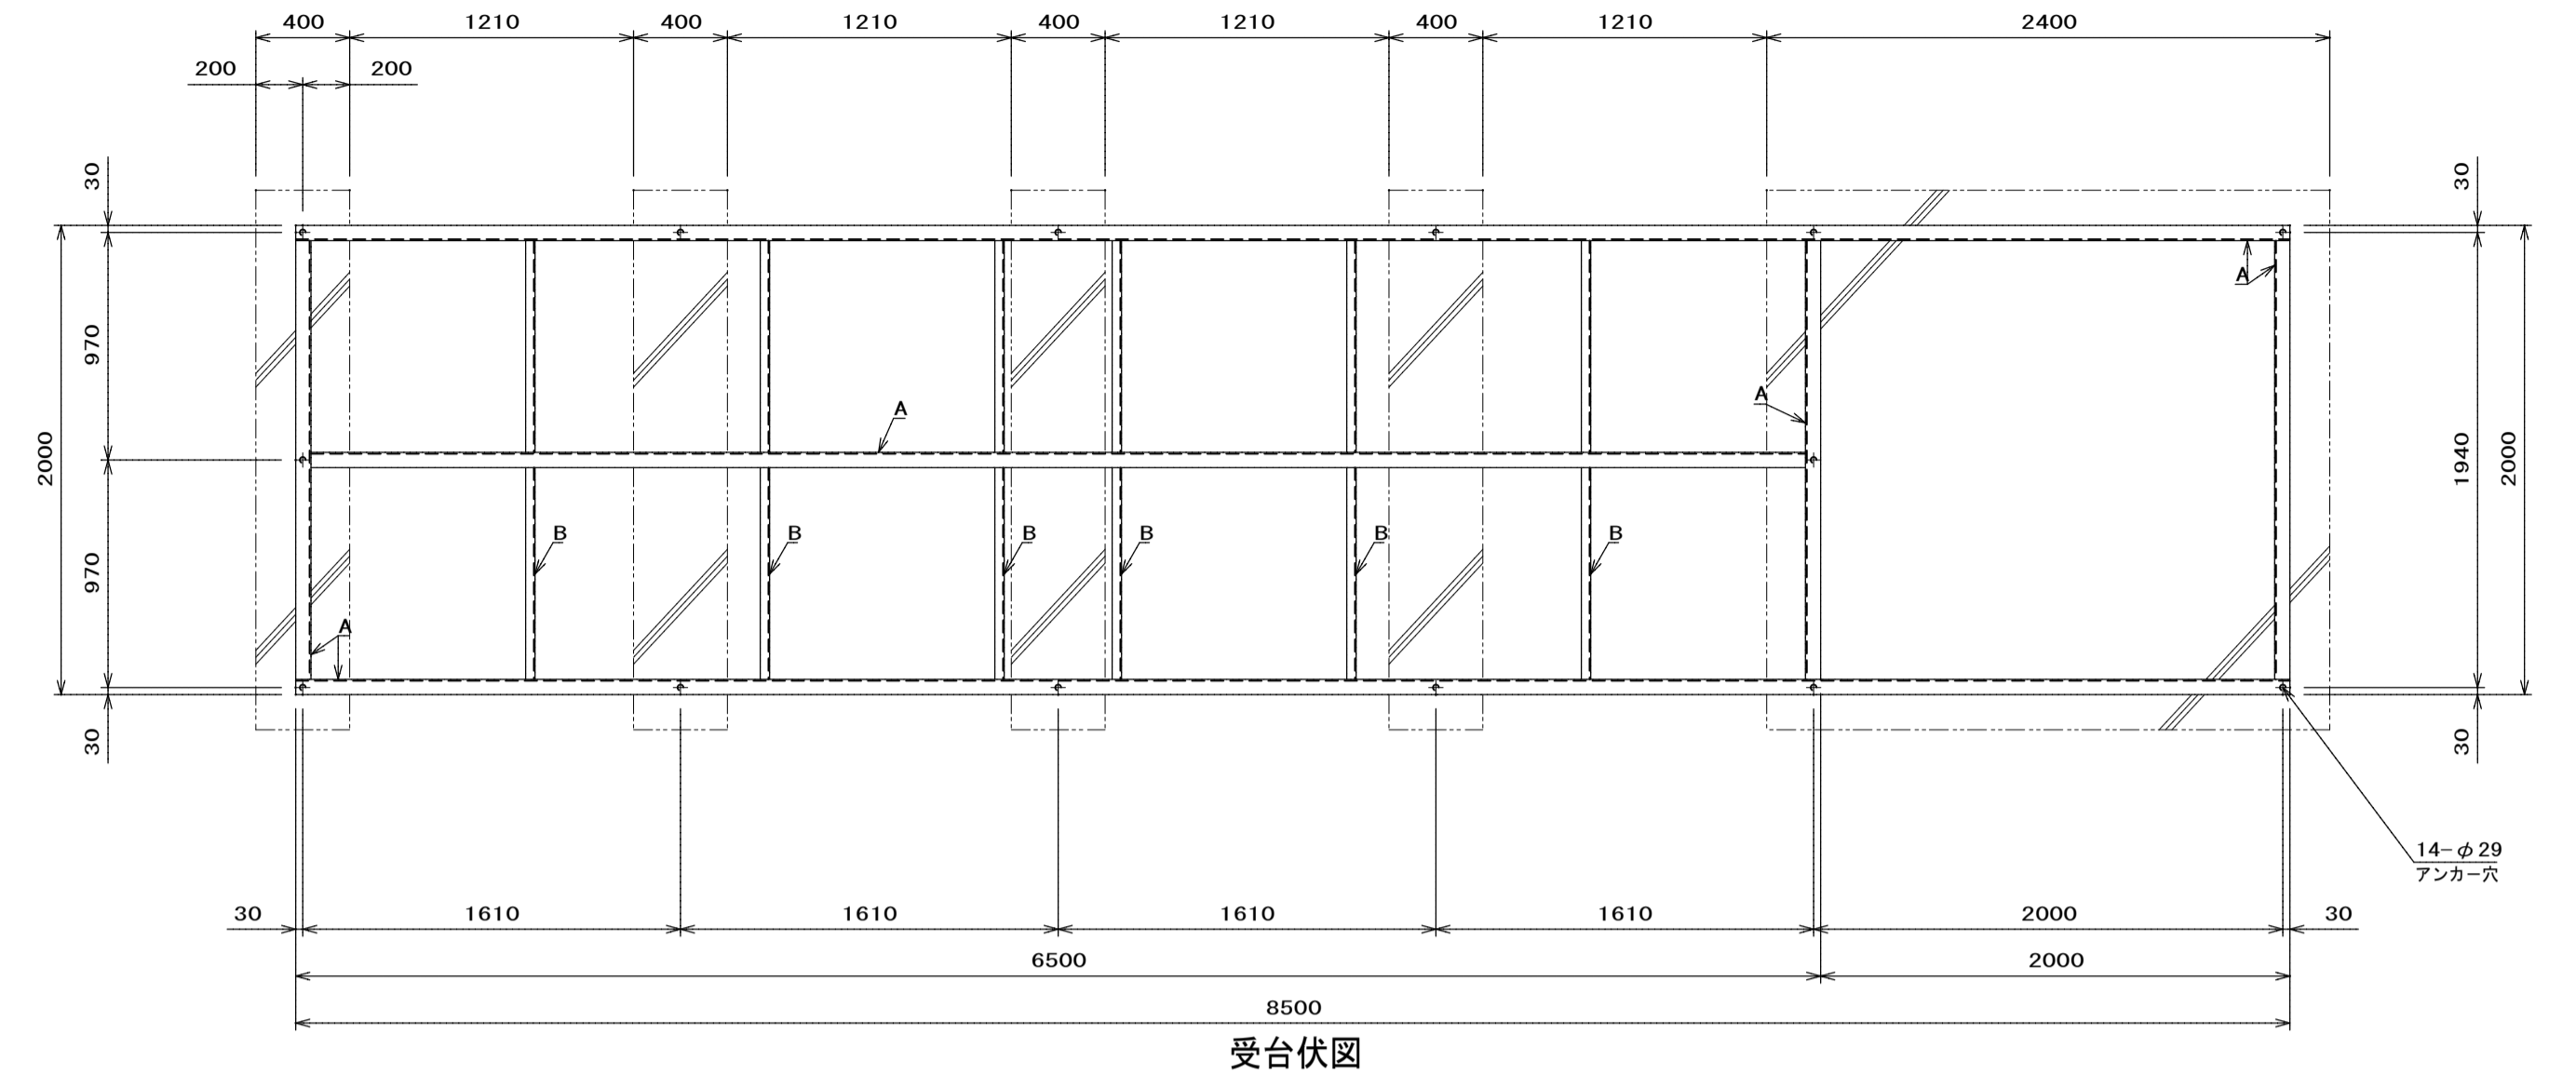

受台伏図

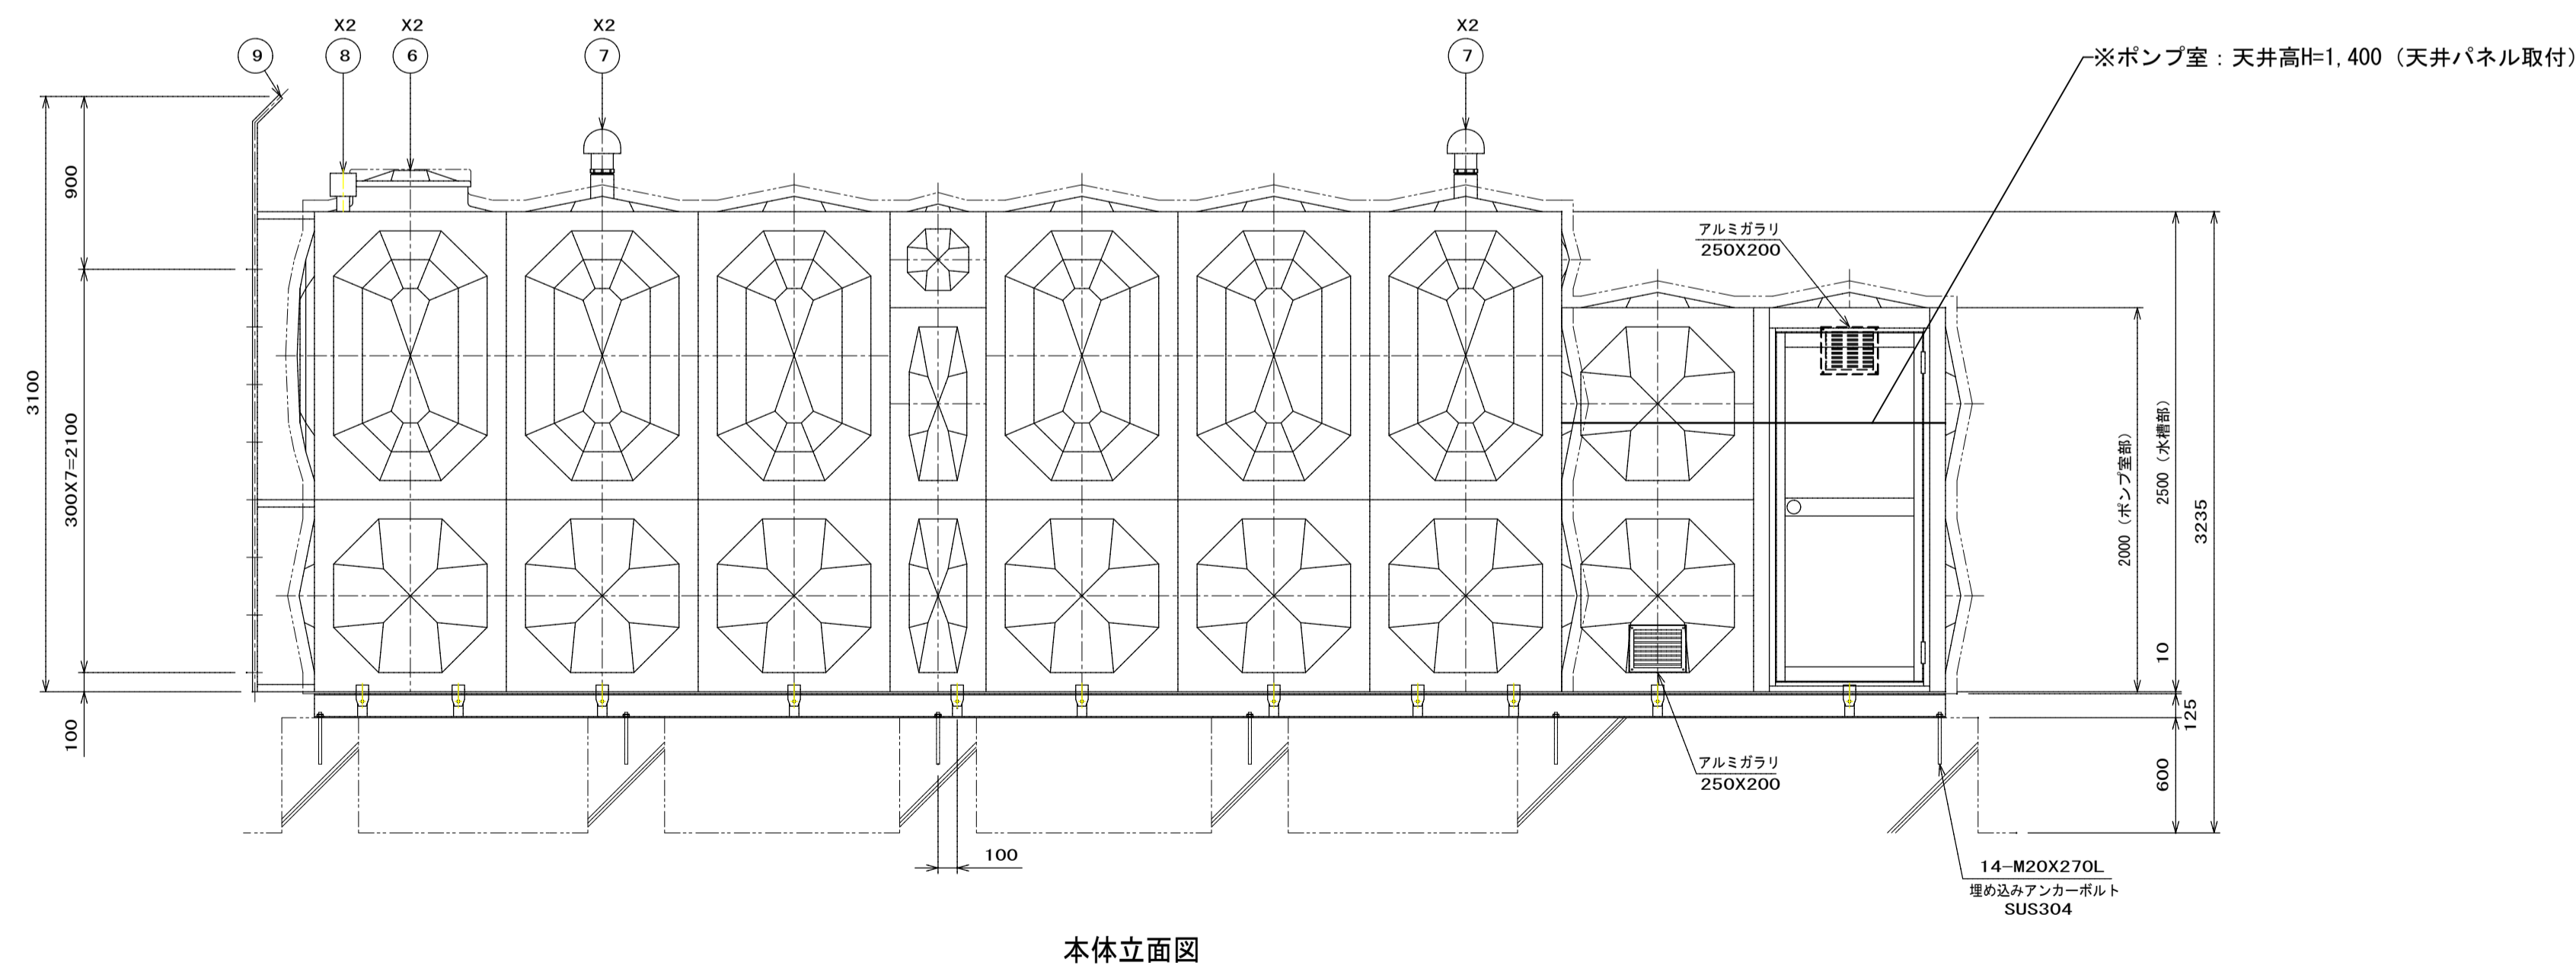

本体立面図

屋外設置

SUS329J4Lの範囲内で液面調整してください

溶接組立形ステンレスパネルタンク仕様			
設計水平度	Kh=1.5		
寸法	2000 X 8500 (6500+P2000) X 2500 (P2000)		
有効容量	26.0m ³		
本体	天井板	t1.5	側板2段 t1.5SUS329J4L
	側板1段	t2.0	底板(プレス) t2.0 SUS444
	ポンプ室	t1.5	SUS444
受台(架台)	A材	C125X65X6	B材 C75X40X5
			SS400
仕上	ステンレス溶接部は酸洗い不動態化処理 SS部は溶融亜鉛メッキ		
保温	発泡ポリスチレン60m (全体)		
外装	t0.8アルミパネル		
付属品	通気、電極カバー		
重量	本体	2300 kg	受台(架台) 600 kg
10	内はしご	SUS329J4L 330X300	2 L30X30
9	外はしご	STKM 350X300	1 φ25.4・RB16
8	電極取付用座	SUS316 50A	2 内径ソケット
7	通気口	ABS 100A	4 防虫網付 ソケット付
6	マンホール	SUS329J4L φ600	2 旋回式 保護付 二重蓋 (樹脂)
5	排水口	SUS304	
4	溢水口	SUS316	
3	給水口	SUS304	
2	排水口	SUS316	内径ソケット
1	本体	SUS	
品番	名称	材質	寸法 個数 備考

※ポンプ室：天井高H=1,400 (天井パネル取付)

修繕名
盛岡市立本宮小学校校舎安全対策(受水槽等)修繕




(有) 大久保建築設計事務所
盛岡市西仙北1丁目19番14号
TEL 019-635-7801
FAX 019-635-7830

岩手県知事登録 第496号
一級建築士登録 第77108号
大久保貞輔

検図 製図 特記


図面内容
受水槽詳細図

縮尺 S=1/30
年月日 R5年02月
番号 M-08
枚の内

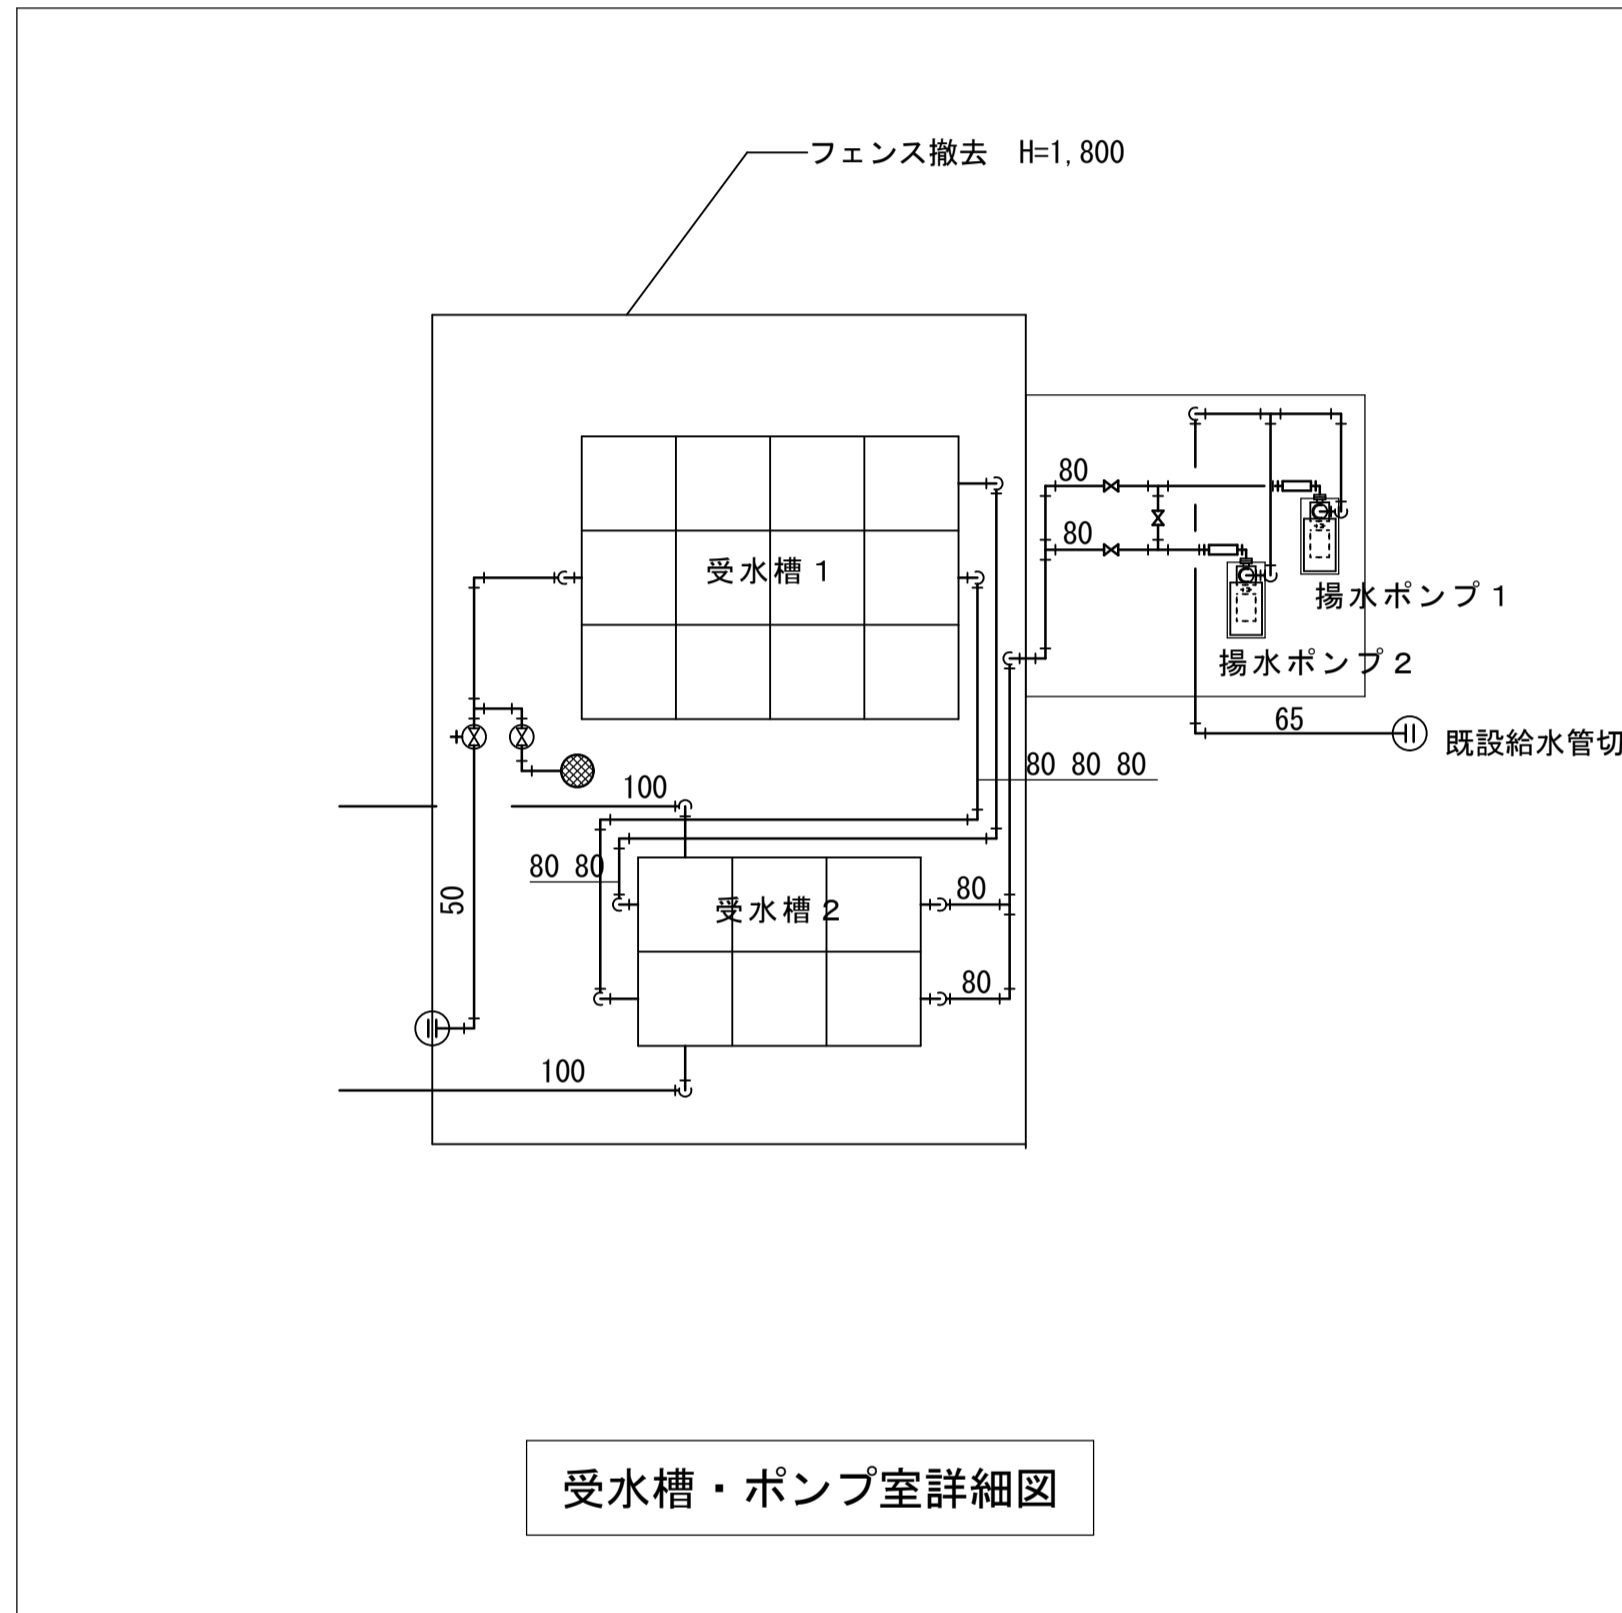

受水槽・ポンプ室詳細図

撤去器具表		数量
受水槽 1	FRP複合板 3.0×4.0×2.0H 弁室3.0×1.0×1.0H	1
受水槽 2	FRP複合板 2.0×3.0×2.0H	1
揚水ポンプ 1	φ65×360L/min×48.0m×5.5kw エンジン付、その他付属品一式	1
揚水ポンプ 2	φ65×360L/min×48.0m×5.5kw その他付属品一式	1

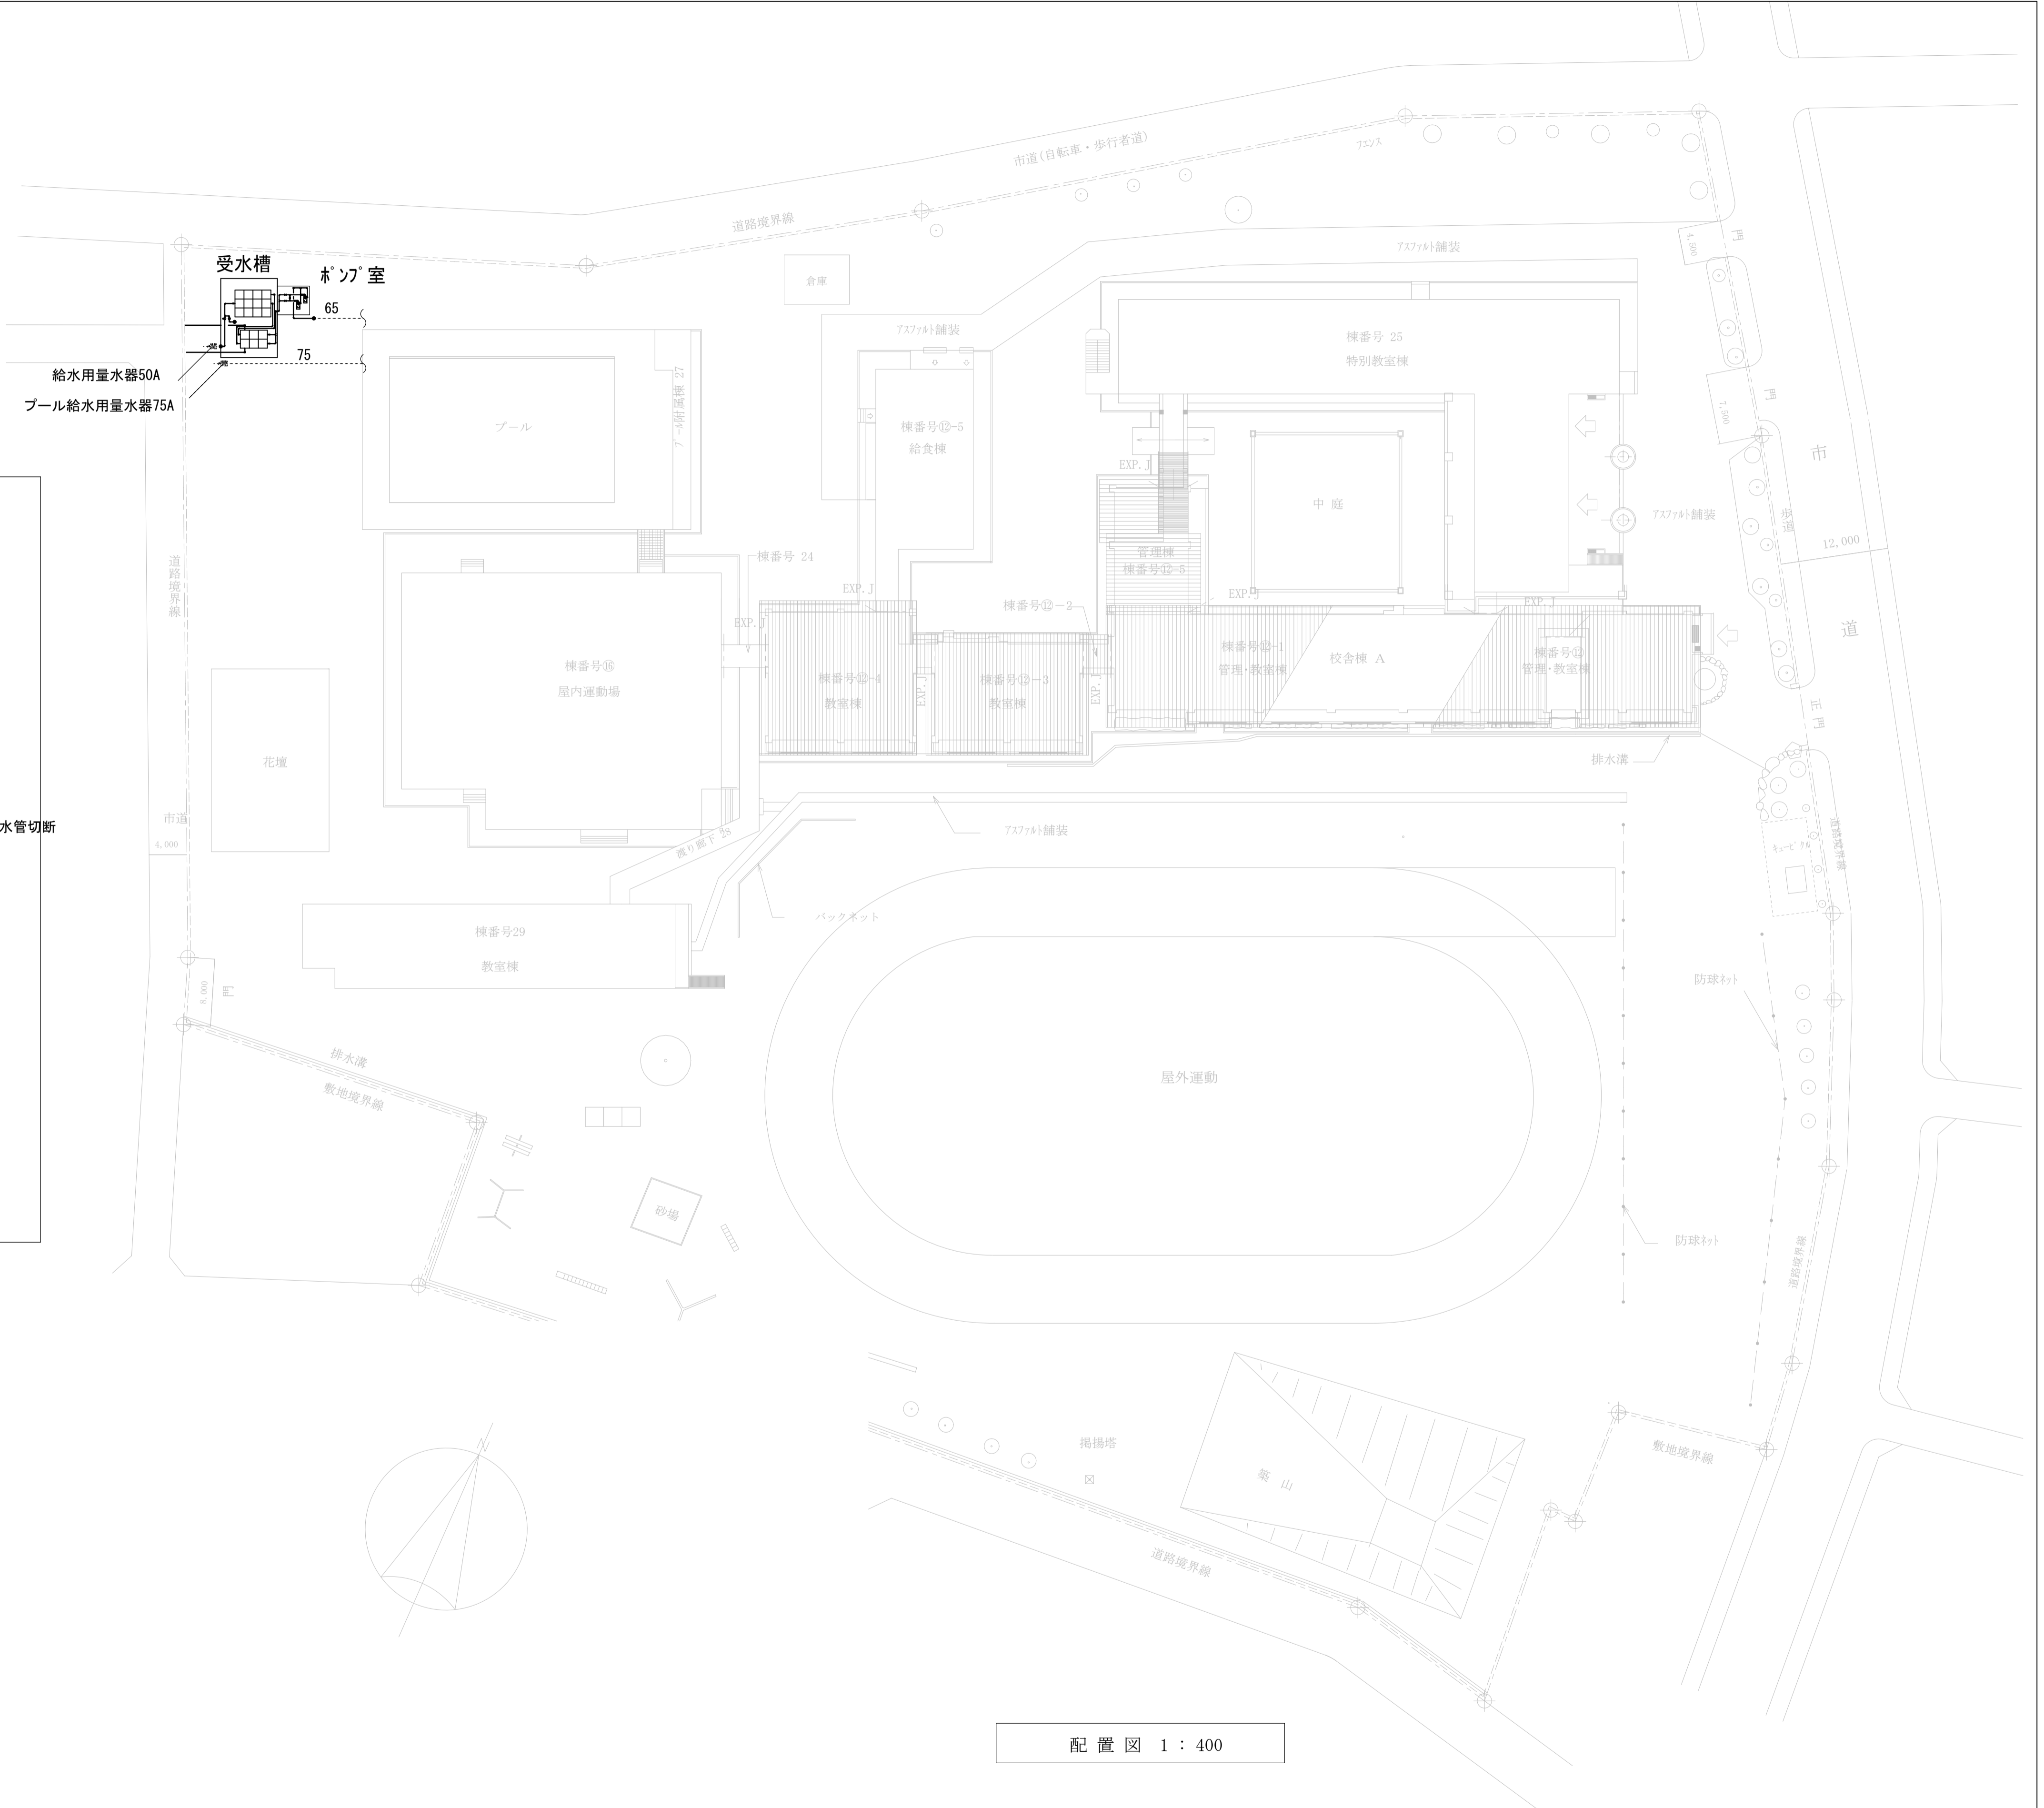

配置図 1 : 400

修繕名	(有) 大久保建築設計事務所	岩手県知事登録 第 496号 一級建築士登録 第77108号 大久保 貞輔	検図	製図	特記	図面内容	縮尺	年月日	番号
盛岡市立本宮小学校校舎安全対策 (受水槽等) 修繕	盛岡市西仙北1丁目19番14号 TEL 019-635-7801 FAX 019-635-7830					撤去 配置図・案内図・器具表	S=1/400	R5年02月	M-09 枚の内

