番号		サイン種類	ラフデザイン	寸法 H W D	仕様材料	照明器具	取付方法	面数	屋外	台 31 1F	数 : 2F	合計	備考
	改修前	館名表示		1600 2000 150	幅木:ステンレス製IL	FL 40W 2	自立	1	1			1台	
	改修後		盛岡市上田公民館	1600 2000 150	本体:ステンレス鋼板加工 塗装仕上	LED照明付	自立	1	1			1台	
(2)	改修前	駐車場表示		1800 540 100	本体:スチールメラミン焼付 スコッチカール貼		自立	1	1			1台	
	改修後	駐車場表示		1600 600 50	本体:ステンレス ヘアーライン仕上		自立	1	1			1台	
(3)	改修前	駐車場表示		1800 540 100	本体:スチールメラミン焼付 スコッチカール貼		自立	2	2			2台	
	改修後	駐車場表示		1600 600 50	本体:ステンレス ヘアーライン仕上		自立	2	3			3台	身障者用駐車場表示:1台
(4)	改修前	自転車置場表示	Б 三 八	1500 360 60	本体:スチールメラミン焼付 スコッチカール貼		自立	1	1			1台	
	改修後	自転車置場表示	E	1600 600 50	本体:ステンレス ヘアーライン仕上		自立	1	1			1台	
(5)	改修前		倉庫	60 250 3	アクリル3mmシルク印刷 アクリル3mm切文字		ドア付 壁付	1	1	3 2 8	8 9	5 0 台	
	改修後	室名表示	倉 庫	60 250 3	アクリル白板 t =3 UV印刷 両面テープ貼		ドア付 壁付	1		9 2;	3 7	3 9 台	
6	改修前		事務室	250 250 6	アクリル3mm+3mmシルク印刷		ドア付	1		2 5		15台	
	改修後		事	200 200 3	アクリル白板 t =3 UV印刷 両面テープ貼		ドア付	1		6 8	9	23台	室毎に英語表示とする
7	改修前	室名表示 ピクト	★ ◆ お手洗	250 250 5	アクリル5mmシルク印刷		突出し	1		7 8	5	2 0 台	
	改修後	室名表示 ピクト	₩İ	200 200 5	アクリル白板 t =5 UV印刷 ステンレス製ブラケット		突出し	1		7 9	5	2 1 台	
8	改修前	ピクトグラム	3	150 150 3	アクリル3mmシルク印刷		ドア付	1		3 3	3	9 台	
	改修後	ピクトグラム	& a 1 21 3	150 150 3	アクリル白板 t =3 UV印刷 両面テープ貼		ドア付	1		3 3	3	9 台	

特	12		有限 平	培	計	5i 7	- 屋	設計年月日	担当	検図	照査	工事名称		図面番号
			会社 大 〒020-0121 岩手		□	의 그	- 万	R7 · 3 · 15	工藤	黒澤	成田	上田公民館大規模改修(建築主体) 工事その 1		
	•		一級建築士事務所		果知事登録		808)1068 号					図面名称	縮尺	A — 131
	•		一級建築士 建	建設大臣登録	躁 第960		濱端 俊一					サインリスト1	NO SCALE	


番号		サイン種類	ラフデザイン	Н	寸法 W D	仕様材料	照明器具	取付方法	面数	屋外 B1	台数 1F		合計	備考
9)	改修前	誘導表示	*************************************	250	1200 200	スチールメラミン焼付	FL 内臓	天吊	2		2	1	4 씀	
	改修後		*************************************	_							2	1	4 台	アクリル板交換 (乳半アクリル+電飾インクジェット)
(10)	改修前	スタンド式掲示板	<u> </u>	1200		ステンレス製フレーム		スタンド式	2		9	6	1 6 台	
	改修後			1280	538 480	アルミ製フレーム プレート アートパネル t =3		スタンド式	2	1	9	6	1 6台	
(11)	改修前		[2] 平 [3] 歯 (br)	1000	2000 30	スチールメラミン焼付 アクリル3mmシルク印刷		壁付	1		1		1台	
	改修後	各階案内表示	F2 平 F1 國 Br	1000	2000 30	複合板+インクジェット印刷 マグネット式、ステンレス枠		壁付	1		1		1台	
(12)	改修前		平面図	600	600 8	アクリル5+3mmシルク印刷		壁付	1			2	2台	
	改修後	案内表示	平面図	600	600 10	案内板 アクリル樹脂(透明) t =5 取付板 アクリル樹脂 t =5 インクジェット印刷裏貼 化粧ビス止め		壁付	1			2	2台	
(13)	改修前	立入禁止表示	立入禁止	250	250 3	アクリル3mmシルク印刷		ドア付	1	2	1	3	6 台	
	改修後	立入禁止表示	立入禁止	200	200 3	アクリル白板 t =3 UV印刷 両面テープ貼		ドア付	1	2	1	3	6台	
(14)	改修前	館名文字	盛岡市上田公民館		150 20	ステンレス表面磨き 木口HL仕上		壁付					1組	
	改修後	館名文字	盛岡市上田公民館	150	150 20	ステンレス表面磨き 木口II.仕上		壁付					1組	
(15)	改修前	ポスターケース	利用案内(1ヵ所)	1010 (1250)	1800 250	ステンレス製(既製品) 足加工	FL 内臓	自立		3			3 台	
(5)		利用案内	一利用案内(1ヵ所)		400 5	アクリル5mmシルク印刷 ステンレス製(既製品)		壁付	1				2 台	ポスターケース内に取付
(15) (5)	改修後	ポスターケース 利用案内	1000	(1250)	1800 250	アクリル5mmシルク印刷		自立	1	1			1台	ポスターケース内に取付
16	改修前改修後	グリル扉	別図参照		2000 50				·	1			1 か所	塗装改修 (EP-6)
(17)	改修前改修後	グリル扉	別図参照	2385	5670 60					1			1 か所	塗装改修(EP-G)

特記	•		有限 工業	培	計 교	ы т <u>е</u>	=	設計年月日	担当	検図	照査	工事名称		図面番号
	•		会社 / 末 〒020-0121 岩	・ 大兄	☐│	当 エ <i>万</i> TEL (019) 645-038	<u> </u>	R7 · 3 · 15	工藤	黒澤	成田	上田公民館大規模改修(建築主体) 工事その 1		
	•		一級建築士事務		県知事登録							図面名称	縮尺	A — 132
	•				録 第960							サインリスト2	NO SCALE	

			エレベーター	仕 様				
	項	目	既設仕様	改修後				
	号機名		No. 1	同左				
	型式		P-11-C045	同左				
	種別・構造・用途		ロープ式・機械室あり・乗用	同左				
基	積載量(2	2員)	750kg (11人)	同左				
本	速度		45m/min	同左				
仕	運転方式		乗合全自動運転	同左				
様	制御方式		インバーター制御方式	同左				
	かご内法で	†法	間口1400mm×奥行1350mm×高さ2300mm	同左				
	扉開閉方 式	t	2枚戸両開き	同左				
	出入口寸法	ŧ	有効幅900mm× 高さ2100mm	同左				
	停止箇所	(停止階)	3箇所停止(B1, 1, 2階)	同左				
	電源		商用 動力:3相200V 電灯:単相100V	同左				
	電動機容量	<u> </u>	AC 5.5kW	AC 3.7kW				
	電源盤及び	が制御盤	機械室に設置	同左				
		地 震	有り (S波感知器)	有り (S波及びP波感知器)				
答生	運転	火 災	有り(自動)	同左				
יוים	1 t± +4	停 電	無し	有り				
		自家発	無し	同左				
耐震	【構造		81耐震	A14耐震				
戸開	戸開走行保護装置		無し	有り				
監視	監視盤		無し	同左				
付加	付加 仕様		車いす仕様	車いす仕様				
				視覚障がい者仕様				
				音声案内装置				

	エ レ ベ ー タ ー 改 造 内 容
1	制御リニューアル+巻上機新製
2	戸開走行保護装置(UCMP)取付
3	初期微動感知地震時管制運転(リスタート運転付)取付
4	耐震構造強化対策(A14耐震)
5	かご内意匠改善

		+# U D II-		新旧区分		
項目		機器名称	新製	更新	流用	- 備 考
	(1)	巻上機		0		巻上機ベース流用
	(2)	電動機		Ŏ		
	(3)	制御盤		Ŏ		
	(4)	絶縁トランス	0			
	(5)	操作盤		0		
	(6)	かご位置表示器		Ŏ		
	(7)	乗場位置表示器		Ŏ		
	(8)	乗場ボタン		0		
引御リニューアル	(9)	主ロープ		Ŏ		
+巻上機新製	(10)	通信ケーブル		Ŏ		
	(11)			Ŏ		
		かご上器具ボックス		Ŏ		
	(13)	ドアモーター		Ŏ		
	(14)	調速機			0	
	(15)	調速機ロープ			Ŏ	
	(16)	ドアマシン			Ŏ	
	(17)	リミットスイッチ(上下)		0		
	(18)	初期微動感知地震時管制運転				
管制運転	(19)	停電時自動着床装置	Ŏ			
	(20)	火災時管制運転		0		
耐震構造強化対策	(21)	耐震構造強化対策 (A14耐震)	0			
	(22)	戸開走行判定装置(制御器)	Ŏ			
戸開走行保護装置	(23)		Ŏ			
(UCMP)	(24)				0	
	(25)	かご内車いす主副操作盤		0		
	(26)	かご内鏡		Ŏ		
車いす仕様	(27)	かご内ハンドレール		Ŏ		
	(28)	車いす乗場ボタン		Ō		
	(29)	車いす注意銘板		Ô		
祖帝陈 187 - 11 14	(30)	点字銘板(全ての操作盤・乗場ボタン)	0			
視覚障がい仕様	(31)	点字注意銘板	Ō			
	(32)	出入口上部枠・前側板		0		
	(33)	車いす操作盤部側板・背面中央側板		Ō		現地化粧シート貼付
	(34)	側板			0	現地化粧シート貼付
	(35)	天井			0	現地化粧シート貼付
	(36)	天井照明			Ŏ	
かご	(37)	かご戸			Ō	現地化粧シート貼付
	(38)	かご床			Ö	現地床シート貼替
H	(39)	幅木			Ō	
	(40)	かご敷居			Ŏ	
	(41)	セフティーシュー		0		
	(42)	マルチビームセンサー				
	(43)	三方枠			0	
乗場	(44)	乗場戸			Ŏ	
	(45)	乗場敷居			Ã	

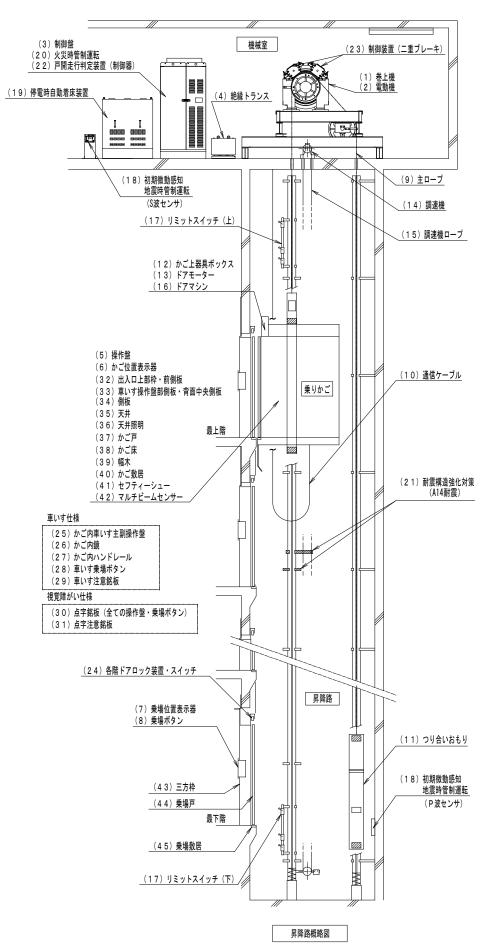



特記	•	Γ
	•	1
	•]
	•	1





社	環		境		Ē	t		Ī	画			=	L		万	号	
020	0 - 0 1	2 1	岩手県盛	岡市月か	ÆΞ.	丁目1	6 –	5	Т	Ε	L ((19	64	5 - 0	3 8	3 0	
-級3	建築:	上事	務所	岩	手県	知事	登:	録			第	か(2808) 106	86	号	
-級3	建築:	Ė	建設	大臣	登録	第	9	6	0	7	8 =	를	濱	端	俊	-	

設計年月日 R7 · 3 · 15	担当工藤	検図 黒澤	照査 成田	工事名称 上田公民館大規模改修(建築主体)工事その 1		図面番号
				図面名称 昇降機 仕様、改修工事概要図	縮尺 NO SCALE	A — 133

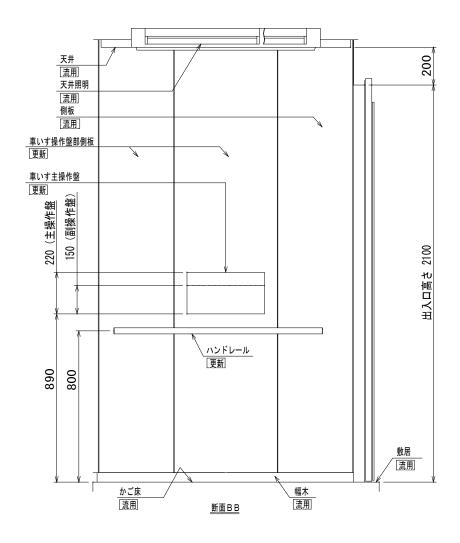

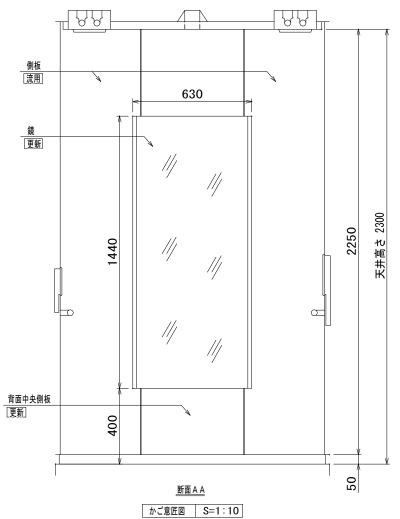

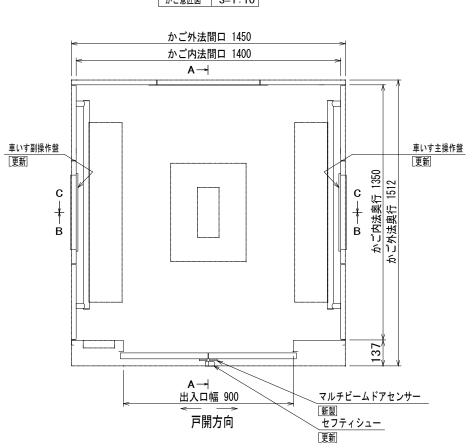

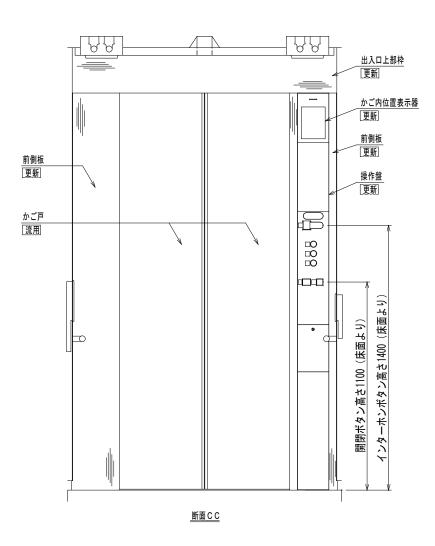

7	かごほ	と 修 エ	事 区	分					
機器名称		新旧区分		備考					
1/24 HH 17.1	新製	更新	流用	MID : 3					
操作盤				詳細は別紙(操作盤意匠図)による					
かご位置表示器		\bigcirc		詳細は別紙(操作盤意匠図)による					
出入口上部枠・前側板		0		ステンレスへアライン仕上					
車いす操作盤部側板・背面中央側板		\circ		現地化粧シート貼り					
側板			\bigcirc	現地化粧シート貼り					
かご戸			0	現地化粧シート貼り					
天井			0	現地化粧シート貼り					
天井照明			0						
幅木			0						
かご床			0	現地床シート貼替					
かご敷居			0						
セフティーシュー		0							
マルチビームドアセンサー	0								
車いす主副操作盤		0		詳細は別紙(車いす主副操作盤意匠図)による					
鏡		0		ステンレス製鏡面鏡					
ハンドレール		0		ステンレスパイプ(ヘアライン仕上)					


図面番号


特記	•	
	•	
	•	
1	•	




有限 会社	環	境	計	画	エ	房
Ŧ02	0-0121	岩手県盛岡市	月が丘三丁目 1	6-5 TEL	(019) 645-	0380
一級	建築士事	務所 岩	手県知事	登録 第	ちか(2808)10	068 号
一級	建築士	建設大日	豆登録 第	96078	3号 濱端	俊一

設計年月 R7・	日	3	1 5	担当	工藤	検図	黒澤	照査	成田	工事名称	上田公民館大規模改修(建築主体)工事その1	
										図面名称	昇降機 かご意匠図	縮尺 A1 : S=1/10 A3 : S=1/20

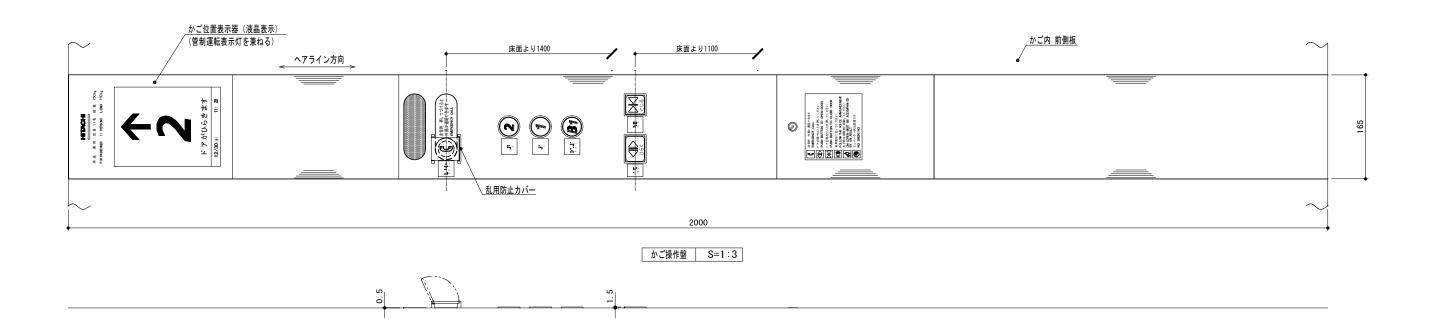

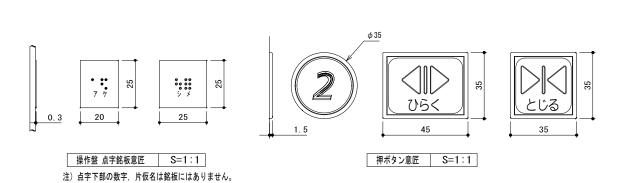


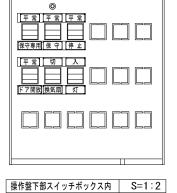



かご位置表示器(液晶表示)仕様
無色透明プラスチック製、裏面より黒色印刷 表示部は無色透明
8.4インチ IPS液晶モニター
表面より白色印刷
和文字は新ゴシックM 英数字はフルーティガー・65ボールド

品名	操作盤仕様
連絡装置	インターホン子機内蔵、相互同時通話方式
(乱用防止カバー付)	音抜穴部はシルバー調メッシュシート
	ボタン部は黄色プラスチック製、
非常呼	マークはダークグレー 凸文字,
ボタン	マーク周囲はオレンジ色点灯表示(発光ダイオード)
W > 2	仕様説明銘板はシルバー調プラスチック製,
	文字は白色 貼付銘板
	ボタン部は白色、枠はライトグレープラスチック製、
ドア開閉	「⊲⊳」マーク・「ひらく」は緑色 凸文字,
ボタン	「▷┤」マーク・「とじる」はダークグレー 凸文字
	マーク周囲はオレンジ色点灯表示(発光ダイオード)
∠− 4 L πH	ボタン部は白色、枠はライトグレープラスチック製、
行先階 ボタン	文字はダークグレー 凸文字
// パタン	周囲はオレンジ色点灯表示(発光ダイオード)
注意文	無色透明フィルム 文字は白色 貼付銘板
カバー	ステンレス ヘアライン仕上
***	「ひらく」「とじる」:ナールD
階床文字書体	階床:フルーティガー・ボールド・イタリック
立宗書仕	和文字は新ゴシックM
文字書体	英数字はフルーティガー・65ボールド
点字銘板	ステンレス調プラスチック製 貼付銘板

特	. 5		有限 工==	培	≡ ∔	面	т Б	 ₹	設計年月日	担当	検図	照査	工事名称		図面番号
	•		会社 「 下 0 2 0 − 0 1 2 1 :	児	□ ===================================		<u>ー</u> フ	万。	R7 · 3 · 15	工藤	黒澤	成田	上田公民館大規模改修(建築主体)工事その1		
	•		一級建築士事和		ユニリロ 10-5 F県知事登録		(2808) 1068						図面名称	縮尺	A — 135
	•		一級建築士	建設大臣登									昇降機 操作盤意匠図	A1 : S=1/1, 1/3 A3 : S=1/2, 1/6	

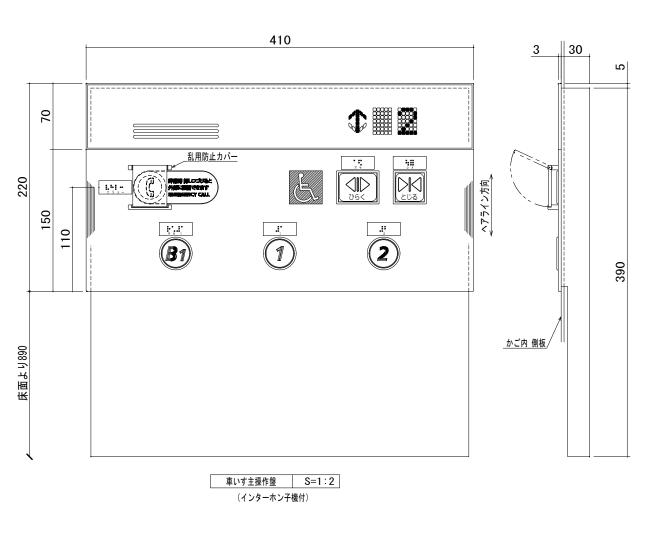

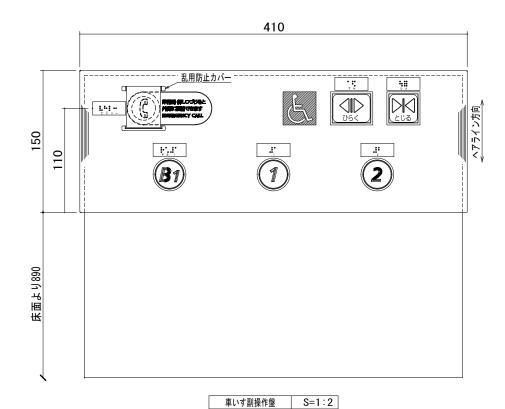

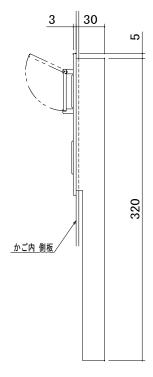


品名


連絡装置


(乱用防止カバー付)


非常呼


ボタン

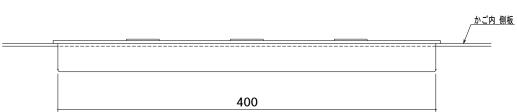

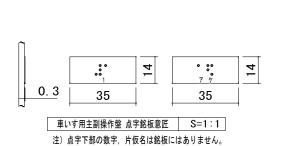

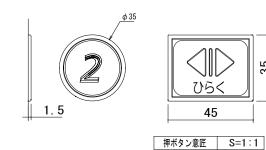

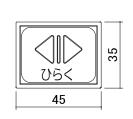

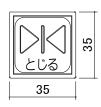

\(\) \(\	35
35	

 行先階	ボタン部は白色、枠はライトグレープラスチック製、
ガタン	文字はダークグレー 凸文字,
小タフ	周囲はオレンジ色点灯表示(発光ダイオード)
カバー	ボタン部はステンレスへアライン仕上 3T
7,7,1	表示部は黒色プラスチック製
表示部	スモーク調プラスチック製、
衣 小 印	裏面より黒色印刷
運転方向灯	矢印、文字共、サンセットオレンジ色点灯表示
位置表示灯	(発光ダイオード)
車いすマーク	マークは白色,地はブルー色 貼付銘板
ボタン	「ひらく」「とじる」:ナールD
銘板書体	階床:フルーティガー・ボールド・イタリック
文字書体	和文字は新ゴシックM
人士告14	英数字はフルーティガー・65ボールド
点字銘板	ステンレス調プラスチック製 貼付銘板

仕 様

マーク周囲オレンジ色点灯表示(発光ダイオード)

ボタン部は白色、枠はライトグレープラスチック製、 「⊲≫」マーク・「ひらく」は緑色 凸文字, 「▷□」マーク・「とじる」はダークグレー 凸文字, マーク周囲オレンジ色点灯表示(発光ダイオード)


使用説明銘板はシルバー調プラスチック製


インターホン子機内蔵、相互同時通話方式


ボタン部は黄色プラスチック製、 マークはダークグレー 凸文字,

文字は白色 貼付銘板

特記	•	有限 平晋 十音	≘ ∔ i	画 -		設計年月日	担当	検図	照査	工事名称		5	図面番号
	•	会社 大 大 大 大 大 大 大 大 大 大 大 大 大 大 大 大 大 大 大	□ ₩⊏=TB16_E	 44 		R7 · 3 · 15	工藤	黒澤	成田		上田公民館大規模改修(建築主体)工事その1		
	•		手県知事登録		2808)1068 号					図面名称		縮尺	A — 136
					濱端 俊一						昇降機 車いす主副操作盤意匠図	A1 : S=1/1, 1/2 A3 : S=1/2, 1/4	

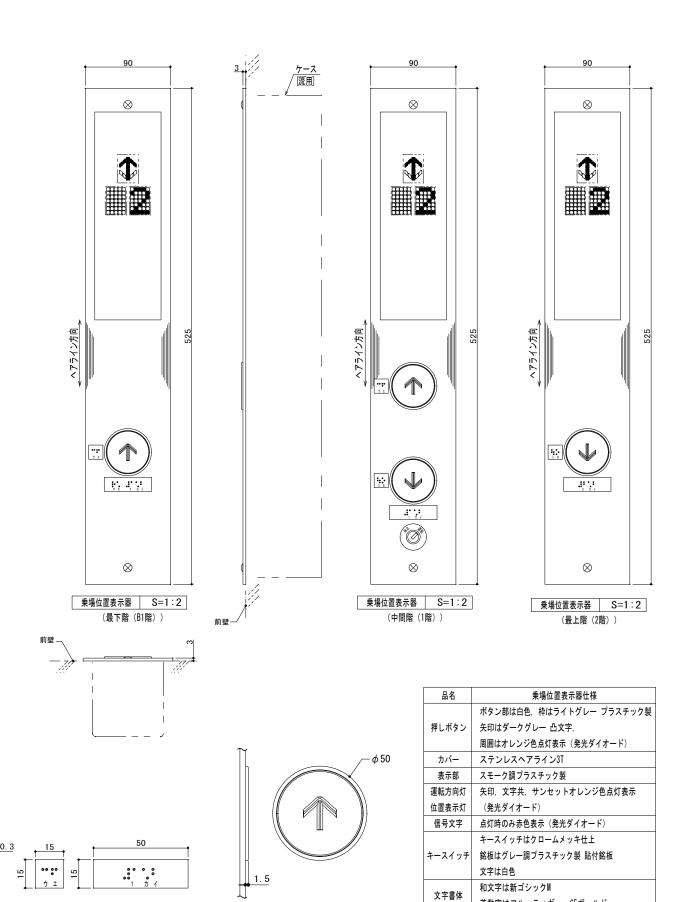

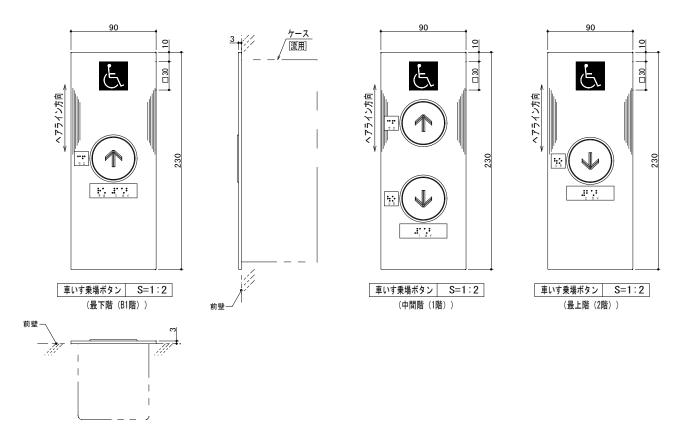

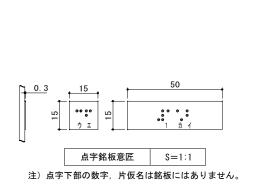

1.5	φ50
押ボタン意匠	S=1:1
(凸マーク化	 ±様)

品名	車いす乗場ボタン仕様
	ボタン部は白色、枠はライトグレー プラスチック製
押しボタン	矢印はダークグレー 凸文字,
	周囲はオレンジ色点灯表示(発光ダイオード)
カバー	ステンレスへアライン3T
車イスマーク	マークは白色、地はブルー色(貼付銘板)
点字銘板	ステンレス調プラスチック製、貼付銘板

•	

点字銘板意匠 S=1∶1

注)点字下部の数字、片仮名は銘板にはありません。

押ボタン意匠

(凸マーク仕様)

S=1:1

ヘ		
$\hat{}$		
	S	

英数字はフルーティガー・65ボールド

点字銘板 ステンレス調プラスチック製、貼付銘板

有限 会社	環	境	計	画	エ	房
Ŧ020	-0121	岩手県盛岡市月	が丘三丁目 1	6-5 TEL	(019) 645-	0380
一級發	建築士事	務所 岩	手県知事	登録 第	ちか(2808)1	068 号
一級到	主築士	建設大臣	登録 第	96078	3号 濱端	俊一

設計年月日 R7 · 3 · 15	担当工藤	検図 黒澤	照査 成田	エ事名称 上田公民館大規模改修 (建築主体) エ事その 1	図面番号
				図面名称 昇降機 乗場位置表示器、車いす乗場ボタン意匠図 Al: S=1/1.1/2 Al: S=1/2.1/4	A — 137

吊物装置仕様

		寸 法	機構		荷重	速度	ワイヤ径		動力									改	修 内 容		改修 内容					
	装置名称	(mm)	方式	駆 動 方 式	(kg)	(m/min)	(mm)	吊数	(kW)	操作方式	制御方式	備考	装置一式撤去	装置新規	駆動マシン	滑車	綱元 ガイドレール	カウンタ ウェート枠	マニラロープ ロープロック	ワイヤロープ	吊金具	開閉レール	吊パイプ	操作盤	制御组	
T	客席ライト	11, 000	昇降	手動カウンタウェート式	350		メッキ4	5								0			0	0	0		0			
	引割幕	14, 800	固定	固定吊式	150			7						0					0	0	0	0				
	一文字幕(1)	11, 200	昇降	手動カウンタウェート式	150		4	5								0			0	0	0					
	絞り緞帳 (外1)	11, 200	昇陸	電動ドラム巻取り式	200	30	メッキ4	2	0.75	卸スイッチ	直入九始動	全開・全開含む5変形	×													
=	(外2)		昇降	電動ドラム巻取り式		30	メッキ4	2	0. 75	釦スイッチ	直入れ始動		×													
=	(外3)		昇降	電動ドラム巻取り式		30	メッキ4	4	0.75	卸スイッチ	直入れ始動		×													
=	(中央)		昇降	電動ドラム巻取り式		30	メッキ4	3	0. 75	卸スイッチ	直入杠始動		×													
	ボーダーライト	11, 000	昇降	手動カウンタウェート式	250		6	5				一文字幕(2)併設				0			0	0	0					
	天井反射板 前吊り	14, 000	昇降	電動ドラム巻取り式	550	3	6	7	2. 2	釦スイッチ	直入れ始動	バトン兼用			0	0				0	0			0	C	
	袖幕 (1)	1, 700 × 2	昇降	手動カウンタウェート式	50		4	4				天反併設→単独昇降		0		0	0	0	0	0	0	0				
	サスペンションライト	11, 000	昇降	手動カウンタウェート式	350		6	5								0			0	0	0					
	巻取りスクリーン	11, 400	昇降	手動カウンタウェート式	80		4	2								0			0	0	0					
	天井反射板 中央吊り	14, 000	昇降	電動ドラム巻取り式	1, 650	3	8	7	3. 7	釦スイッチ	直入れ始動				0	0				0	0			0	С	
	袖幕 (2)	1, 700 × 2	昇降	手動カウンタウェート式	50		4	4				天反併設→単独昇降		0		0	0	0	0	0	0	0				
	ホリゾントライト	11, 000	昇降	手動カウンタウェート式	350		6	5				一文字幕(3)併設				0			0	0	0			-		
	パトン	11, 000	昇降	手動カウンタウェート式	150		4	5								0			0	0	0					
	天井反射板 後吊り	14, 000	昇降	電動ドラム巻取り式	550	3	6	7	2. 2	釦スイッチ	直入れ始動	バトン兼用			0	0				0	0			0	C	
	袖幕 (3)	2, 900 × 2	昇降	手動カウンタウェート式	70		4	4				天反併設→単独昇降		0		0	0	0	0	0	0	0				
	ホリゾント幕	8, 000	昇降	手動カウンタウェート式	150		4	2								0			0	0	0					
4	- 跳上舞台		昇降	電動ドラム巻取り式	80	2	12	3x2	3.7	卸スイッチ	直入れ始動	上手・下手用	×注1													

注1 ステージ本体の撤去は建築工事

※ ◎は新規項目を示す

※ ○は改修項目を示す

※ ×は撤去項目を示す

舞台幕地仕様

Ma	装置名称	幕 地 材 質	幕巾	幕丈	ヒダ数	製作数	備考	改修内容
NO.	装 但 石 柳	希 吧 付 貝	(mm)	(mm)	こグ数	表TF 数	भस 45	幕地
1	引割幕	カネカロンテアトル	7, 500	4, 800	2倍ヒダ	2		0
1	絞り緞帳	西陣別織	図面による	図面による	図面による	1		×
2	一文字幕(1)	カネカロンテアトル	11,000	1, 800	2倍ヒダ	1		0
3	一文字幕 (2)	カネカロンテアトル	11,000	1, 800	2倍ヒダ	1		0
4	一文字幕 (3)	カネカロンテアトル	11,000	1, 800	2倍ヒダ	1		0
5	巻取りスクリーン	ホワイトスクリーン	7, 200	2, 700	ヒダなし	1	巻取り式	0
6	ホリゾント幕	ホワイトスクリーン	11,000	5, 600	ヒダなし	1	巻取り式	0
7	袖幕 (1)	カネカロンテアトル	1, 700	5, 500	2倍ヒダ	2	幕地取外し式	0
8	袖幕 (2)	カネカロンテアトル	1, 700	5, 500	2倍ヒダ	2	幕地取外し式	0
9	袖幕 (3)	カネカロンテアトル	2, 900	5, 500	2倍ヒダ	2	幕地取外し式	0


※ ○は改修項目を示す

※ ×は撤去項目を示す

工事概要


- ・絞り緞帳の幕地及び駆動装置を一式撤去する。
- ・絞り緞帳を撤去した部分に固定吊り手動開閉式の引割幕を新設する。
- ・跳上舞台の駆動装置を一式撤去する。(ステージ本体の撤去は建築工事)
- ・各袖幕は、天井反射板併設式から単独手動昇降式へ変更する。
- ・天井反射板の駆動マシンを更新する。
- ・各装置の、滑車、マニラロープ、ロープロック、ワイヤロープ、吊金具を更新する。
- ・客席ライトの吊パイプを更新する。(他装置の吊パイプは既設再利用)
- ・既設の綱元ガイドレール、カウンターウェート枠は再利用とする。
- ・制御盤、操作盤を更新する。 ・各幕地を更新する。
- 日報地で大利う


特記			^{有限} 理 培 計 両 T 豆	設計年月日	担当	検図	照査	工事名称		図面番号
	•		会社・ス・ス・ロー 四 ユー <i>D</i> 5 〒020-0121	R7 • •	工藤	黒澤	成田	上田公民館大規模改修 (建築主体) 工事その1		
	•		T020-0121 相手無益間の月か2三1日10-5 IEL (019) 645-0380 一級建築士事務所 岩手県知事登録 第 か(2808)1068 号					図面名称	縮尺	A — 138
	•		一級建築士 建設大臣登録 第96078号 濱端 俊一					舞台機構設備 仕様書	A1 : S=N.T.S A3 : S=N.T.S	

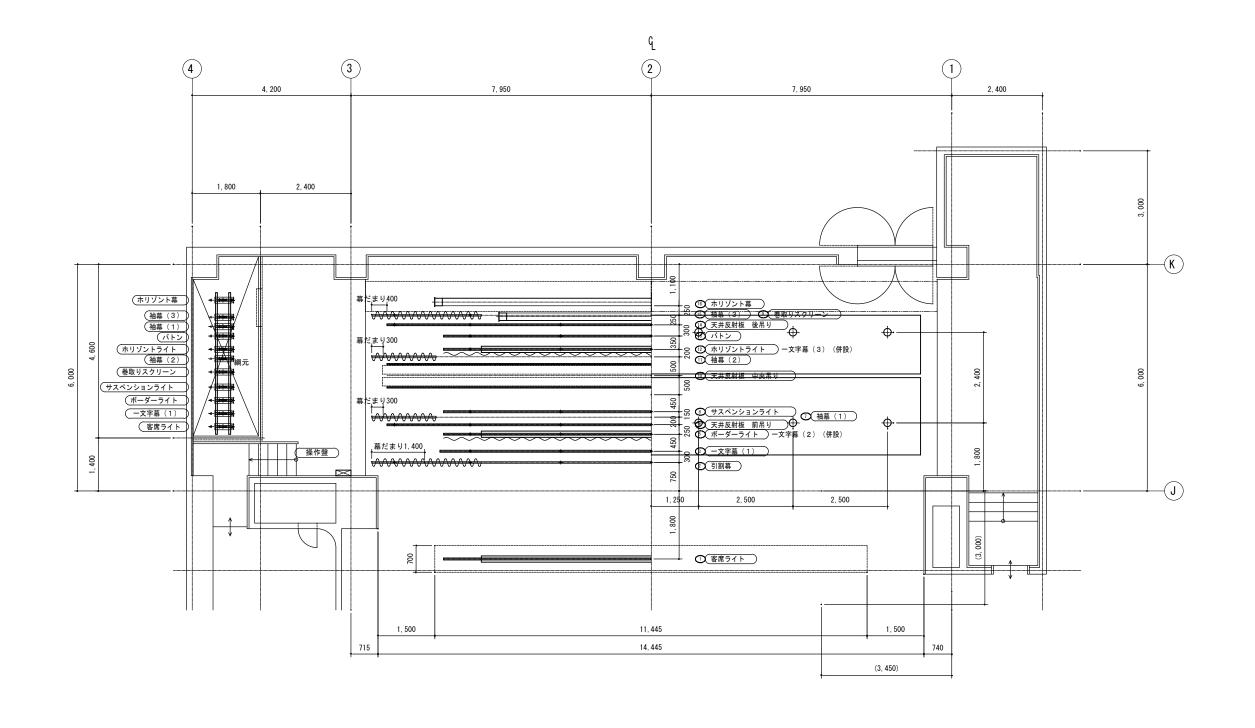

※ _____: 改修対象の装置を示す

特記				設計年月日	担当	検図	照査	工事名称			図面番号
	•		会社	R7 • •	工藤	黒澤	成田		上田公民館大規模改修(建築主体)工事その1		
	•		一級建築士事務所 岩手県知事登録 第 か(2808)1068 号					図面名称		縮尺	A — 139 - 1
	•		一級建築士 建設大臣登録 第96078号 濱端 俊一						舞台機構設備 吊物平面図	A1 : S=1/50 A3 : S=1/100	

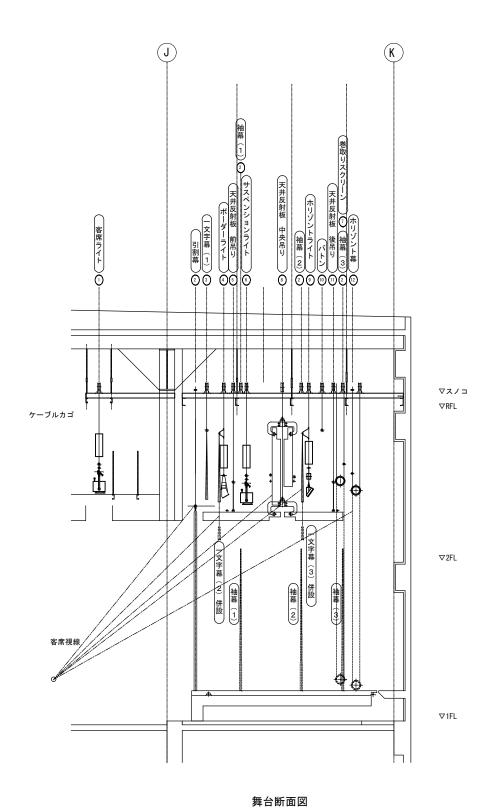

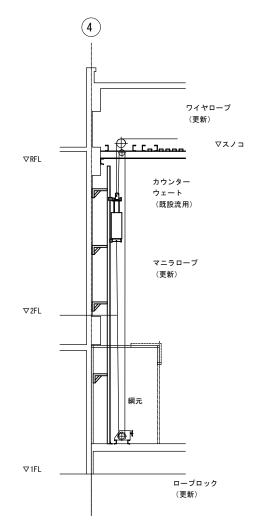



※袖幕1、袖幕2、袖幕3は、ワイヤロープ・カウンターウェート・マニラロープ・ロープロックを新規追加

綱元断面図

※ _____: 改修対象の装置を示す

特		柳 環 培 計 両 丁 厚	設計年月日	担当	検図	照査	工事名称			図面番号
	•	会社 深 元 ロ 四 エ ル 〒020-0121 岩手皇頭市月が丘三丁目16-5 TEL(019)645-0380	R7 • •	工藤	黒澤	成田		上田公民館大規模改修 (建築主体) 工事その1]
		- 級建築士事務所 岩手県知事登録 第 か(2808)1068 号					図面名称		縮尺	A — 139 - 2
L	•	一級建築士 建設大臣登録 第96078号 濱端 俊一						舞台機構設備 舞台断面図・綱元断面図	A1 : S=1/50 A3 : S=1/100	

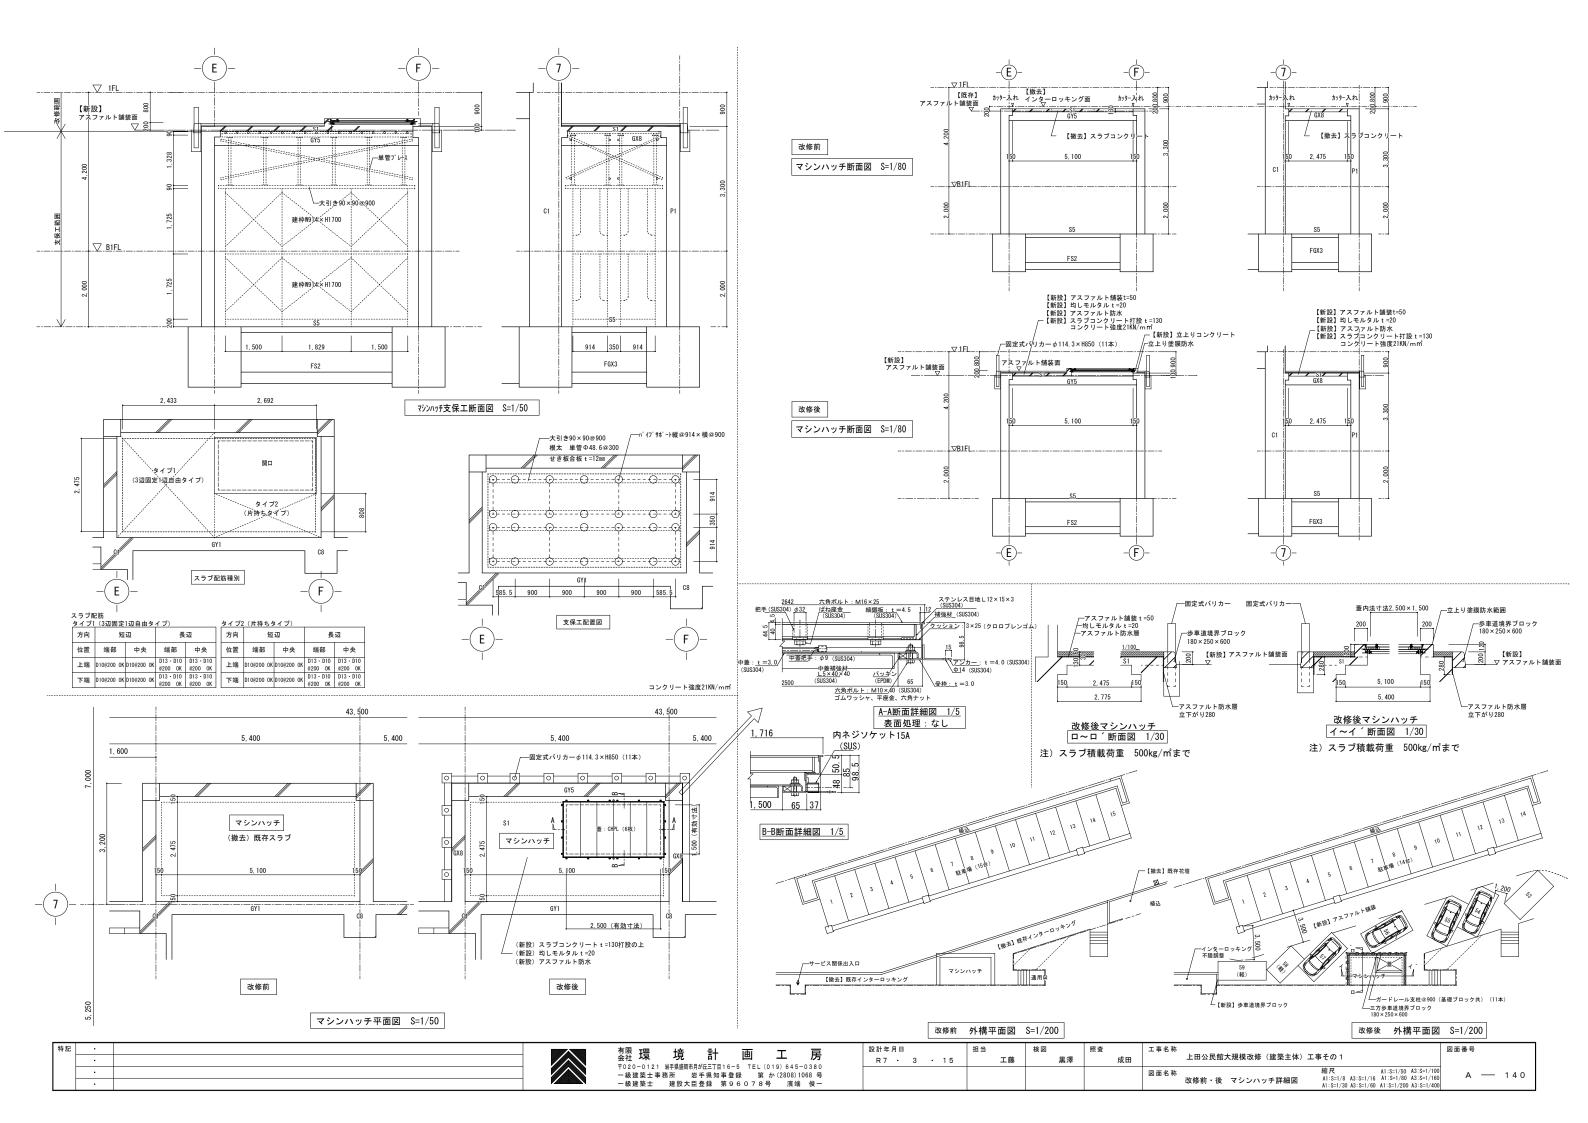

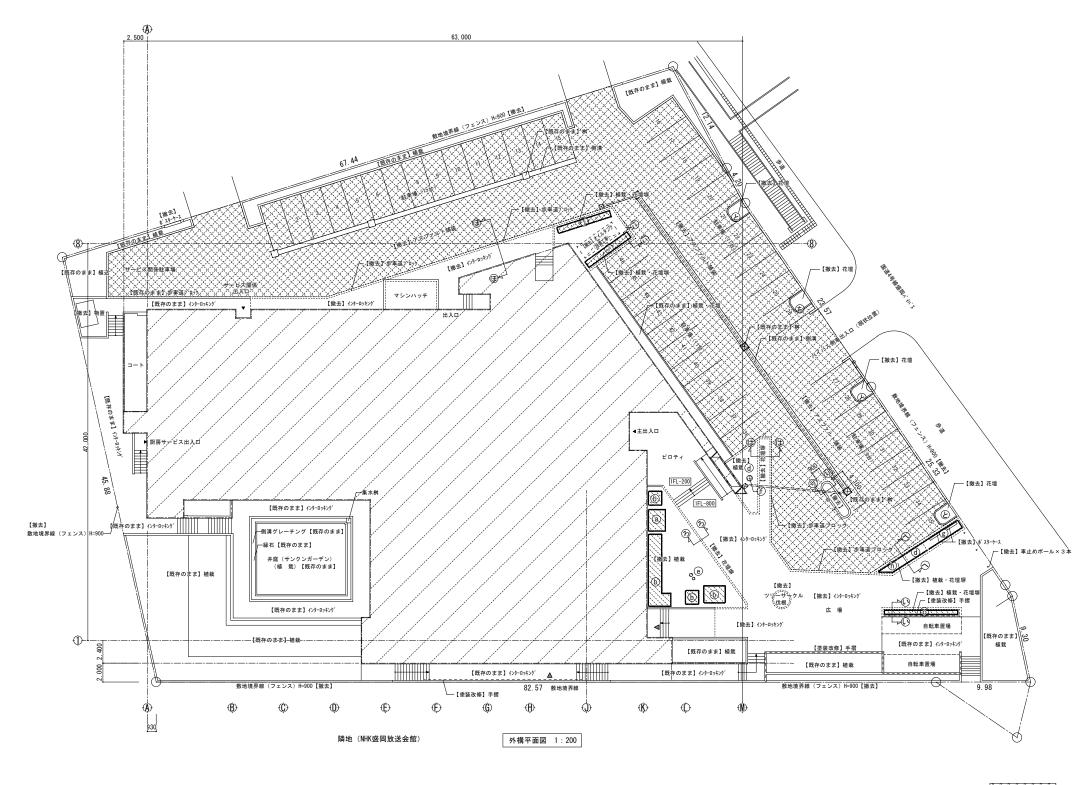

既存アスファルト舗装撤去範囲を示す。

樹木・植栽撤去リスト ② ドウダンツツジ H=0.7 (4株)


a)	トワタンツツシ H=0./(4株)	
Б	ドウダンツツジ H=0.9(18株) [22]
0	ドウダンツツジ H=1.1 (21株) [22]


(d) ドウダンツツジ H=1.2 (70株) (e) H=3.5 幹周0.5 (2本)

(f)	H=8.0 幹周1.2 (1本)
g	モクレン H=2.4 幹周0.4 (1本
h	モクレン H=4.0 幹周0.6 (1本
\odot	ツゲ H=1 3 (15件)


リッゲ H=1.3 (15株)リッゲ H=1.5 (40株)


特記	有限 環 境 計 画 工 房 7020-0121	設計年月日 R7 · 3 · 15	担当 検図 照査	エ事名称 上田公民館大規模改修(建築主体)工事その1	図面番号
	〒020-0121 当年展週前月が正丁目16-5 TEL (019) 645-0380 一級建築士事務所 当手県知事登録 第か(2808) 1068 号 一級建築士 建設大臣登録 第96078号 濱埔 俊一			図面名称 改修前 外構図 (1)	縮尺 A1: S=1/200,1/50 A3: S=1/400,1/100 A3: S=1/400,1/100

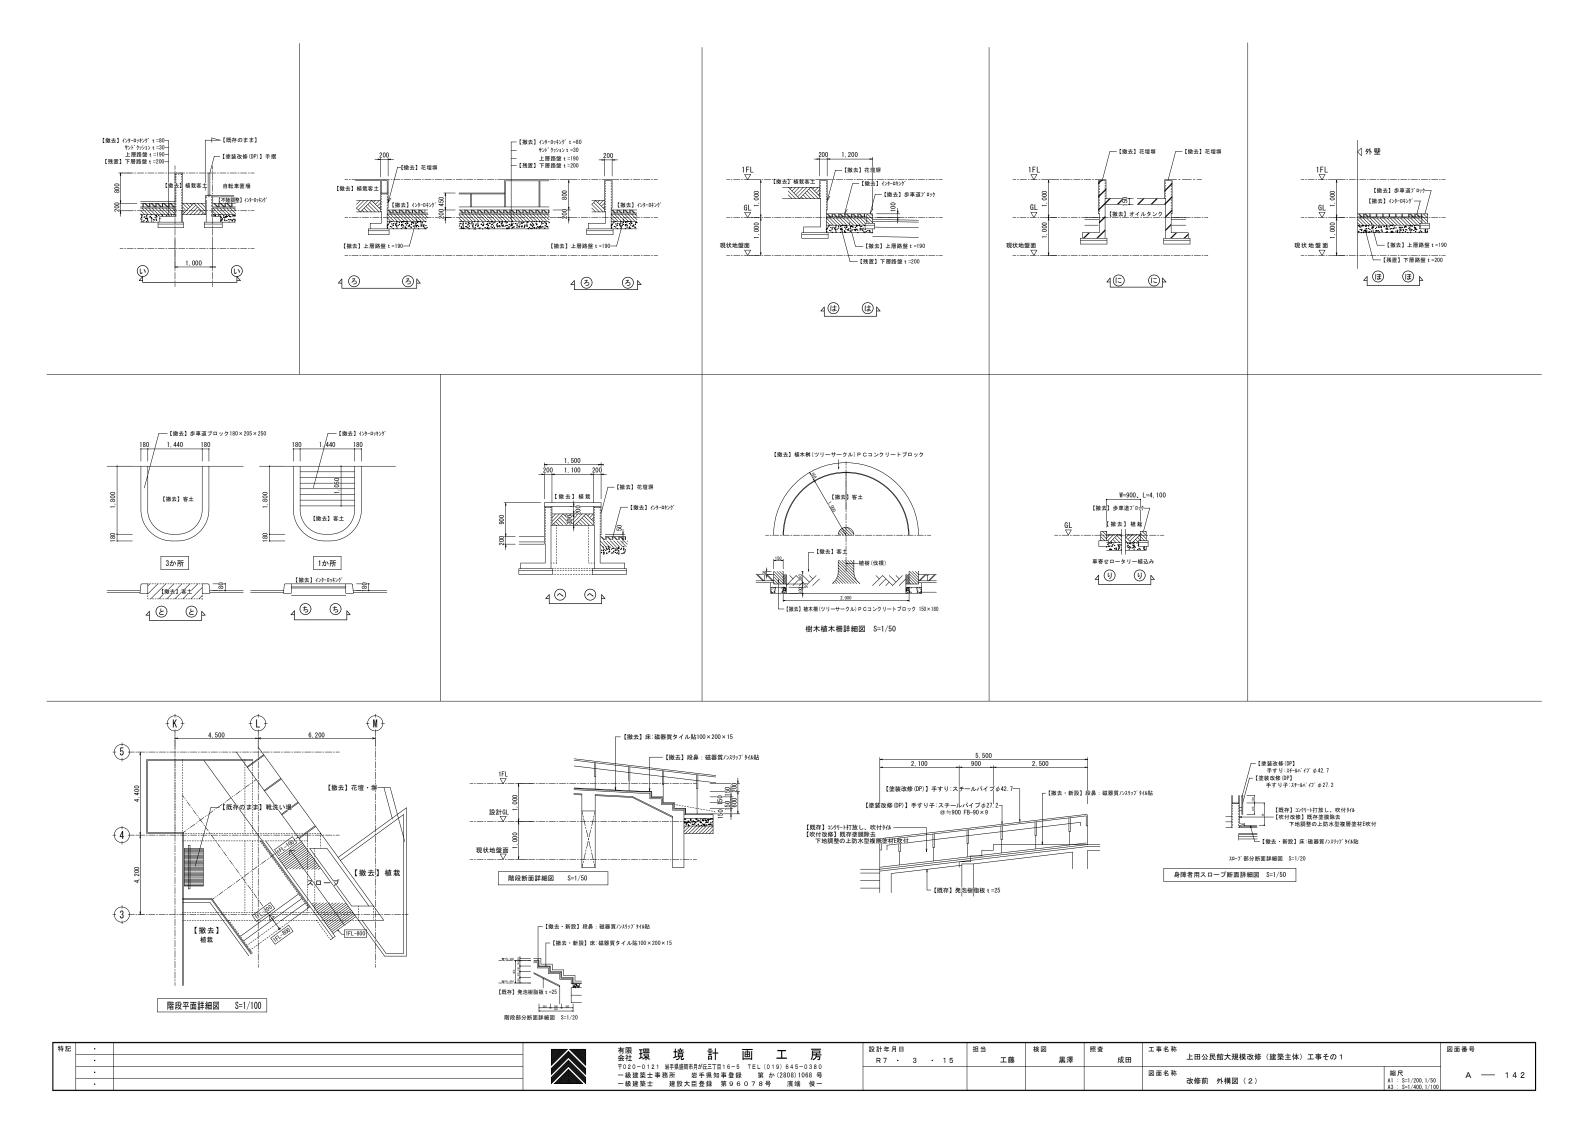


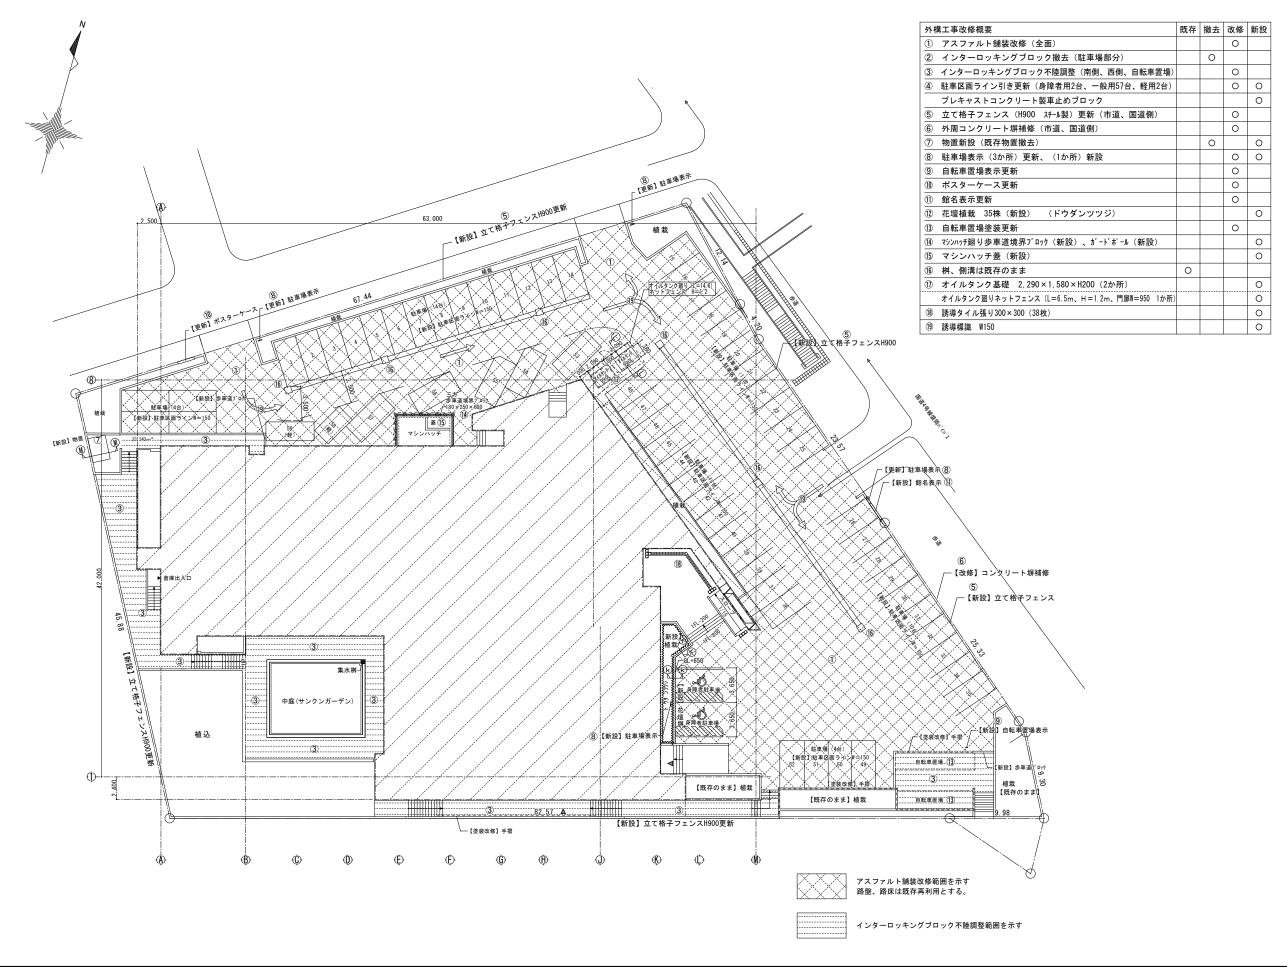



特	. 5		有限 評 培	≣∔ ī	面工	臣	設計年月日	担当	検図	照査	工事名称		図面番号
	•		会社 块 児		画 工	<i>D</i> 5	R7 · 3 · 15	工藤	黒澤	成田	上田公民館大規模改修(建築主体)工事その1		
	•		〒020-0121 岩手県盛岡市 一級建築士事務所 岩	計手県知事登録	第 か(280	3)1068 号					図面名称	縮尺	A — 143
	•			登録 第96							改修後 外構図(1)	A1 : S=1/200, 1/50 A3 : S=1/400, 1/100	

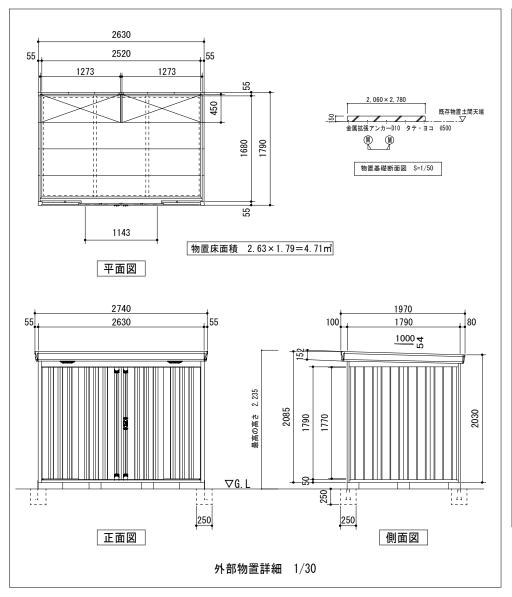

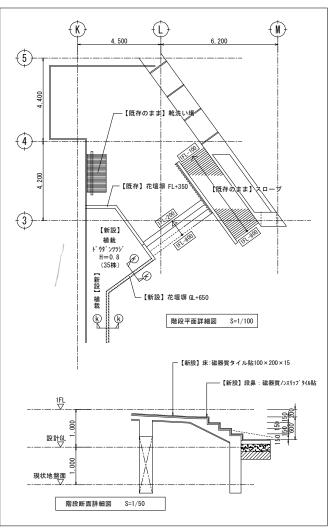


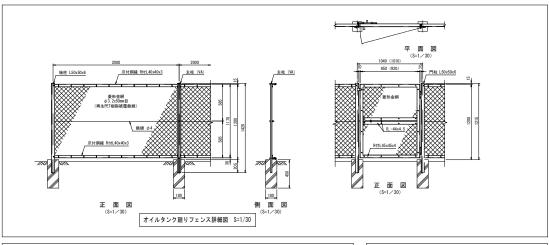


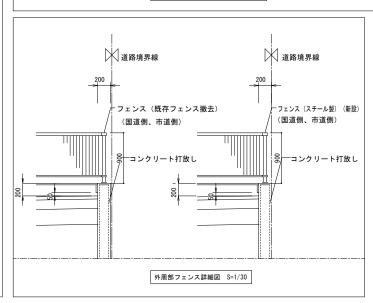


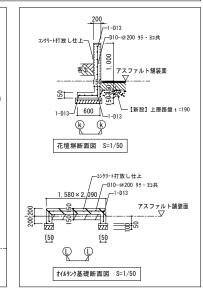


図面番号

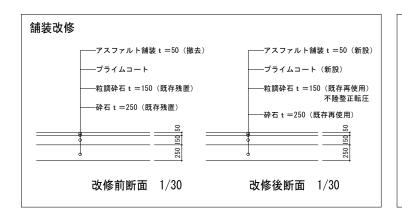

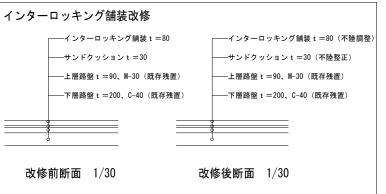

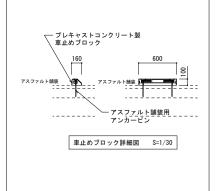

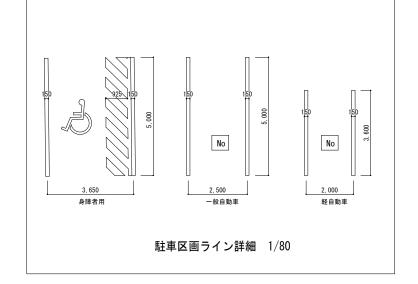


特記	•	
	•	
	•	
	•	



^{有限} 環	境	計	画	エ	房
7020-0121	岩手県盛岡市月	が丘三丁目16	6-5 TEL (019) 645-	0380
一級建築士事	務所 岩	手県知事:	登録 第	か (2808) 1	068 号
一級建築士	建設大臣	登録 第	96078	号 濱端	俊一

投計年月日 R7 ・ 3 ・ 15	担当 工藤	検図 黒澤	照査 成田	エ事名称 上田公民館大規模改修(建築主体)エ事その 1	
				改修後 外構図(2)	縮尺 A1 : S=1/200,1/50 A3 : S=1/400,1/10

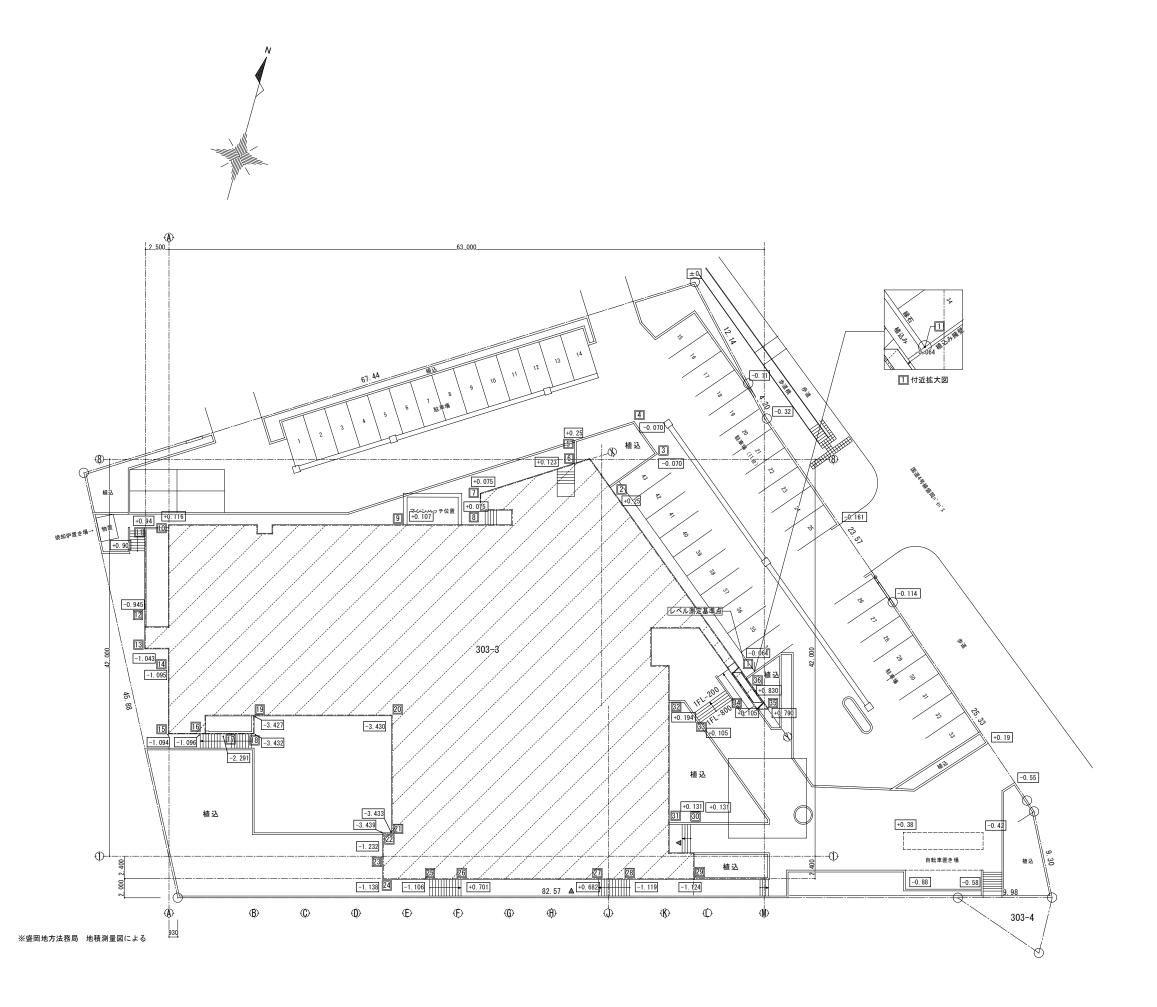

位置番号	高さ	平均高さ	区間距離	区間面積
1	-0.064			
2	0. 25	0. 186	41. 66	7. 748
3	-0.070	0. 180	6. 10	1.098
4	-0.070	0.00	4. 21	0.000
5	0. 25	0. 180	6. 62	1. 191
6	0.123	0. 186	2. 42	0. 450
7	0.075	0. 024	10.49	0. 251
8	0. 075	0. 075	3. 32	0. 249
9	0. 107	0. 091	8. 13	0. 739
10	0.116	0. 111	24. 87	2. 760
11	0.094	0. 105	2. 50	0. 262
12	-0. 945	0.000	10. 50	0.000
13	-1.043	-0. 994	2. 35	-2. 335
14	-1.095	-1.069	2. 50	-2. 672
15	-1.094	-1.094	9. 00	-9. 846
16	-1.096	-1.095	3. 38	-3. 701
17	-2. 291	-1.693	3. 30	-5. 586
18	-3. 432	-2. 861	2. 40	-6. 866
19	-3. 427	-3. 429	1. 91	-6. 549
20	-3. 430	-3. 428	14. 55	-49. 877
21	-3. 433	-3. 431	12. 38	-42. 475
22	-3. 439	-3. 436	0. 93	-3. 195
23	-1. 232	-2. 335	2. 48	-5. 790
24	-1. 138	-1. 185	2. 48	-2. 938
25	-1. 106	-1. 122	5. 02	-5. 632
26	0. 701	-0. 405	3. 30	-1.336
27	0. 682	0. 691	14. 55	10.054
28	-1.119	-0. 437	3. 30	-1.442
29	-1.124	-1. 121	6. 83	-7. 656
30	0. 131	-0.993	6. 01	-5. 967
31	0. 131	0. 162	2. 65	0. 429
32	0. 194	0. 149	12. 74	1.898
33	0. 105	0. 105	12. 74	1. 337
34	0. 105	0. 447	4. 31	1. 926
35	0. 790	0.810	4. 96	4. 017
36	0. 830	0.810	3. 97	3. 215
1	-0.064	0. 766	1. 10	0.842
	ä†		277. 81	-140. 689
平均	高さ -140.	689/277.81=-0.	506m	1
平土	匀GL <u>設計G</u>	L-506mm (1	殳計GL=1FL-1,0	00)

特部			有限 培 計	画		設計年月日	担当	検図	照査	工事名称		図面番号
	•		会社 大R 力化 ロー 〒020-0121 岩手県盛岡市月が丘三丁目	16-E TEL (R7 · 3 · 15	工藤	黒澤	成田	上田公民館大規模改修(建築主体)工事その1		
	•		一級建築士事務所 岩手県知	事登録 第	か (2808) 1068 号					図面名称	縮尺	A — 145
	•		一級建築士 建設大臣登録	第960785	号 濱端 俊一					レベル算定等外構図	A1 : S=1/200 A3 : S=1/400	

肖防法令 関係条文	設置すべき消防設備等	対象	対象外	備考	適合	不適合	今回改修
令第10条	消火器に関する基準	0		150㎡以上	0		0
11	屋内消火栓設備	0		1500㎡以上	0		0
12	スプリンクラー設備	0		1000㎡以上(地階)	0		0
13	水噴霧消火設備等		0	_			
14	水噴霧消火設備		0	_			
15	泡消火器		0	_			
16	不活性ガス消火設備		0	_			
17	ハロゲン化物消火設備		0	_			
18	粉末消火設備		0	_			
19	屋外消火栓設備		0	_			
20	動力消防ポンプ設備		0	-			
21	自動火災報知設備	0		300㎡以上	0		0
21の2	ガス漏れ火災警報設備	0		1000㎡以上	0		0
22	漏電火災警報器	〇 300㎡以上					0
23	消防機関へ通報する火災報知設備	0		500㎡以上	0		0
24	非常警報器具又は非常警報設備	0		-	0		0
25	避難器具		0	_			
26	誘導灯及び誘導標識	0		どの階にあっても設置	0		0
27	消防用水		0	-			
28	排煙設備	0		-	0		0
28თ2	連結散水設備		0	_			
29	連結送水管		0	1			
29の2	非常コンセント設備		0	_			
29თ3	無線通信補助設備		0	1			
	の検討(10階以下の階):W0.75m以上× 面積の合計>当該階の床面積×1/30 1.						
	コ部:消防隊進入用の開口部(現状開口: D-2)W1.65×2.0×1ヵ所、W1.64×H2.0×1; ∴ 44.84㎡>41.93㎡	か所、 (A	₩-2 · 3)				6m²

®— -(3) **(**)— - OO A MR□ ø 600 **6**— -6 Ø 4 4 -3 1 1 1 1 **2**— **-**② Ф— 隣地境界線 地階平面図 S=1/200

					必要面積	(m²)				ŧ	采光有効 菌	面積 (m²)						換気	有効面積	(m)					排煙者	有効面積	(m²)			既存図仕上表
	室 名	床面積 計 算	床面積 (m²)	採光 1/20	換気 1/20	排煙 1/50	建具符号	幅	高さ	採光	か所数	採光上 有 効 面 積	有 効 面 積	必要	判定	幅	高さ	か所数	換気上 有 効 面 積	有 効 面 積	必要	判定	幅	高さ	か所数	排煙上 有 効	有 効 積 計	排煙上 必 要	判定	(現地確認)
L				1/20	1/20	1/30				係数		面積	合 計	面積					面積	合 計	面積					面積	合 計	面積		(96 FB VIE 86 /
							_	-	_	_	_	-	_	_		_	_	_	_	-	-		_	-	_	_	_	-		
	厚生室	3.85×4.635	17. 844	_	_	_	_	_	-	_	-	_	_	_	無窓居室非常用照明	_	_	-	_	_	-	無窓居室機械換気	_	_	_	_	_	_	OK	壁仕上:石こうボード t = 12 (不燃) VP
			(50㎡未満)				_	_	_	_	_	-	_	_		-	_	_	-	-	-		_	-	_	_	_	_		
Г		4. 265 × 2. 15																												
		10. 45 × 3. 935						1.655	2.0	3	1	9. 93				1. 655	2. 0	1	3. 31				1. 655	0.8	1	1. 324				
	図書室	10. 85 × 4. 715	102. 988	5. 150	5. 150	2.060	AD-2	1.655	0.56	3	1	2. 78	22.55	5. 150	OK	1. 655	0. 56	1	0.93	7. 52	5. 150	OK	1. 655	0.56	1	0. 926	3. 234 ;	2. 060	OK	壁仕上: 石こうボード t = 12 (不燃) VP
		4. 4×0. 35						1.640	2. 0	3	1	9.84				1. 640	2. 0	1	3. 28				1.640	0.60	1	0. 984				
							AW-2	1. 56	2. 0	3	4	37, 44				1.56	2. 0	4	12.48				1. 56	0.8	4	4. 992				
	閲覧室	6.385×14.525	385, 855	19, 293	19, 293	7, 717	AW-3	1. 56	2. 0	3	3	28. 08	65.52	19. 293	OK	1.56	2. 0	3	9. 36	21.84	19. 293	OK	1. 56	0.8	3	3 744	8. 736	7.717	OK	壁仕上:石こうボード t =12 (不燃) VP
	D436.3E	13. 375 × 21. 915	000.000	13.230	13.230	7.717	A# 0	1.00	2.0	-	Ľ	20.00				1.00	2.0	Ů	3.00				1.00	0.0	Ů	0.744	_			
			00.000												無窓居室							無窓居室	114071	S- 484 400 F	**	(A) 100 m	_			既存壁仕上:石こうボード t = 12 (不燃) VP
	事務室	6. 0 × 4. 95 1. 8 × 1. 435	32.283 (50㎡未満)	_	-	_		_	_	_	_	_	_	_	非常用照明	_	_	_	_	-	_	機械換欠	HI2	告第1436号	第四号二	(4) 適用				改修後仕上:石こうボード t = 12.5 (不燃) EP
																														(1.88) [1
																														既存壁仕上:石こうボード t = 12 (不燃) VP
	印刷製本室	3. 45 × 3. 75	12.937 (50㎡未満)	_	_	_	_	-	-	-	-	-	-	-	無窓居室 非常用照明	_	-	_	-	-	-	無窓居室 機械換気	H12到	告第1436号	第四号二	(4) 適用				改修後仕上:石こうボード t = 12.5
			(30111本州)																											(不燃) EP
地																														既存壁仕上:石こうボード t = 12 (不燃) VP
١	じどうしつ	5.035×5.365	27. 01	_	-	_	_	-	_	_	_	-	-	_	無窓居室非常用照明	-	_	_	-	_	-	無窓居室 機械換気	H12到	告第1436号	第四号二	(4) 適用				改修後仕上:石こうボード t = 12.5
階																														(不燃) EP
	マイクロコーナー	5. 05 × 5. 365	27. 09	_	_	_	_	_	_	_	_	_	-	_	無窓居室	_	_	_	_	_	_	無窓居室機械換等	H12到	告第1436号	第四号二	(4) 適用				既存壁仕上:石こうボードt=12(不燃) VP 改修後仕上:石こうボードt=12.5
]]														2F-19712 HM-72							100.100.200								(不燃) EP
							AW-1	1. 39	2. 0	3	3	25. 02				1.39	2. 0	3	8.34				1. 39	0.8	3	3. 33				
	会議室	8. 985 × 10. 8	97. 038	4. 85	4. 85	1.94	AW-1	1. 39	2. 0	3	3	25. 02	50.04	4.85	OK	1.39	2. 0	3	8.34	16.68	4.85	OK	1. 39	0.8	3	3. 33	6.66	1.94	OK	壁仕上:石こうボード t =12 (不燃) VP
		3. 955 × 9. 9																				\vdash								
	0Ľ-	1. 2 × 1. 315	41, 668	_	_	_	_	_	_	_	_	_	_	_	非常用照明	_	_	_	_	_	_	機械換気		機械排約 Q=720		42 == 2	* 1m3 =	422	ОК	壁:モルタル金ゴテビニルクロス(防火2級)
	CH=2.4	0. 7 × 1. 62	+1.000	_	-	_	-	_	-	-	-	-	_	-	- mm#	i –	-	-	-	-	-	±20174.20€.20	1	(風	量)	1 42111	=	421113	Un.	土・こルノル並コノヒールフロへ(耐火2数)
																			-			-					-		_	
		1. 285 × 8. 35																						機械排:		l				
	通路 CH=4.2	1.685×2.118	14. 30	_	_	_	_	_	_	_	_	-	_	_	非常用照明	-	_	_	-	-	-	機械換気	1	Q=720 (風	IUm/h) 量)	▶ 14.3mi	×1m3 :	= 14.3m	OK	壁:コンクリート表し
L	WI - 1. L																													

		6.385×14.525					AW-Z	1. 56	2. 0	3		37.44	65.52	19. 293	OK	1.50			12.48	21.84 >	19. 293	0K	1. 56			4. 992	8. 736	7. 717	0K	壁仕上:石こうボード t = 12 (不燃) VP
	閲覧室	13. 375 × 21. 915	385. 855	19. 293	19. 293	7. 717	AW-3	1. 56	2. 0	3	3	28. 08				1.56	2. 0	3	9. 36				1. 56	0.8	3	3. 744				
H																														
	事務室	6.0×4.95	32. 283	_	_	_	_	_	_	_	_	_	_	_	無窓居室非常用照明	_	_	_	_	_	_	無窓居室機械換気	H12¾	告第1436-	第四号二	(4) 適用				既存壁仕上:石こうボード t = 12 (不燃) VP 改修後仕上:石こうボード t = 12.5
L		1.8×1.435	(50m未満)																											(不燃) EP
																						des retra CO sets								既存壁仕上:石こうボード t = 12 (不燃) VP
E	印刷製本室	3. 45 × 3. 75	12.937 (50㎡未満)	-	_	_	_	_	_	_	_	_	_	_	無窓居室非常用照明	_	_	_	_	_	_	無窓居室機械換気	H123	告第14365	第四号二	(4) 適用				改修後仕上:石こうボード t = 12.5 (不燃) EP
H																														(Tan/ El
地し	じどうしつ	5. 035 × 5. 365	27. 01	_	_	_	_	_	_	_	_	_	_	_	無窓居室	_	_	_	_	_	_	無窓居室機械換気	H128	告第1436-	学四号二	(4) 適用				既存壁仕上:石こうボード t = 12 (不燃) VP 改修後仕上:石こうボード t = 12.5
階															非常用照明							機模換気	-		,,,,,,,					(不然) EP
	マイクロ																													既存壁仕上:石こうボード t = 12 (不燃) VP
- 1	マイクロコーナー	5. 05 × 5. 365	27. 09	-	-	-	-	_	-	-	_	_	-	_	無窓居室 非常用照明	_	_	-	_	_	_	無窓居室 機械換気	H12¾	告第1436年	第四号二	(4) 適用				改修後仕上:石こうボード t = 12.5
L																														(不燃) EP
	会議室	8. 985 × 10. 8	07.000	4. 85	4. 85	1.94	AW-1 AW-1	1. 39 1. 39	2.0	3	3	25. 02 25. 02	50.04 >	4. 85	OK	1.39	2.0	3	8. 34 8. 34	16.68	4.85	OK	1.39	0.8	3	3. 33	6.66	1.94	OK	壁仕上:石こうボード t = 12 (不燃) VP
	女職主	0. 900 × 10. 0	97.038	4. 80	4. 80	1.94	All-1	1. 35	2.0	3	3	20.02				1.35	2.0	,	0.34				1.35	0.0	3	3. 33				
F		3. 955 × 9. 9																												
	ロビー	1. 2 × 1. 315	41. 668	_	_	_	_	_	_	_	_	_	_	-	非常用照明	_	_	_	_	_	_	機械換気		機械排: Q=720	0 m³/h :	42m²	1m3 =	42m3	OK	壁:モルタル金ゴテビニルクロス (防火2級)
L	CH=2.4	0.7×1.62																						(周	厘)					
		1. 285 × 8. 35																						機械排					l	
	通路 CH=4.2	1.685×2.118	14. 30	-	_	_	_	_	_	_	_	_	_	_	非常用照明	_	_	_	_	_	_	機械換気	1	(周	♥Um/h: 量)	> 14.3mi	×1m3 =	‡ 14. 3m3	J UK	壁:コンクリート表し
	ピ_AD 1	の硝子は乳	日左伯11	1 6 +> -	T1\Z+	. ж. м я т	1 # = 7 /	- 六協-																						
× 🗖	_ AD-1	いっちょう	九江水八	りこなつ	C U - 0 /2	COMPLY S	7777	- 又 揆	7 W o																					

※ロヒーAD-Iの硝子I	ま現仕線人りと?	よっているため網	人りカフスに父猰する。

			建築基準法令チェックリス	ト(ただし、特筆すべきもののみ抜粋)	⊚ i	適 合 不適合
項目	法	令	審査項目	説明	改修前	改修
外壁・高さ	56条	130条の11 ~135条の4	建築物の各部分の高さ	道路斜線:1.5 L=20m (道路反対側の境界線より) 隣地斜線:31mを超える部分 2.5	0	0
	19条	1000001	敷地の衛生及び安全	TOTAL STATE OF THE PARTY CO.	0	0
	20条		構造耐力		0	0
	22条	109条の8	屋根	22条区域	0	0
特殊建築物	27条		耐火・準耐火要求	集会場:2階建 耐火要求	0	0
耐火建築物	2条9の2	107. 108. 109	耐火構造・防火戸	耐火構造・防火設備及び特定防火設備	0	0
防火区画		112-1	面積区画	耐火建築物 防火区画:面積区画 1,500㎡≥ 床・壁1h≤準耐火構造+特定防火設備	0	@
		112-11	竪穴区画	竪穴区画:階段室、PS、DS、EPS	0	@
		112-19	防火設備	防火設備の構造(常時閉鎖、随時閉鎖)	0	0
		112-20~21	防火区画を貫通する配管設備・風道	貫通部の措置の徹底	0	0
居室	28条-2	19・20条	換気	換気:集会場 1/20≦	0	0
	28条-2	20条の3・の8	換気設備	火気使用室:局所換気設備設置ックハウス:常時換気設備設置	0	0
	35条-3	111条-1	採光	採光に有効な部分の面積:1/20≦	0	0
	31条	下水道法2条8号	便所	水洗便所	0	(
	32条	電気事業法	電気設備	電気工作物に係る建築物の安全及び防火に関するものの定める工法による	0	(
昇降機	34条	129条の3~11	既存不適格部分の改修	エレベーターの構造上主要な部分 2014耐震により不適合部分は今回の工事で適合させる(現行は不適合)	×	(
	35条	117条	特殊建築物	集会場		
	35条	118条	客席からの出口の戸	内開きとしてはならない	0	(
屋外への出口	35条	125条	避難階における屋外出口までの距離	歩行距離の2倍以下 ⇒階段、居室より屋外への出口までの距離	0	(
	35条	125条の2	屋外への出口の施錠装置の構造等		0	(
	35条	126条	2階以上の階にあるバルコニーの手摺	1.1m以上	0	(
	35条	126条の3	排煙設備の構造	防煙壁で区画≦500㎡	0	(
	35条	126条の5	非常用の照明装置	集会場:適合	0	(
敷地内通路	35条	127条・128条	敷地内の通路	集会場:適合 避難階の出口から道・広場まで1.5m≦	0	(
内装制限	35条	128条の5	特殊建築物. 火気使用室の内装	集会場:規定無し ただし火気使用室(温沸室、料理実習室):壁・天井 準不燃以上 居室50㎡≦ 開口部(天井80㎝以内)1/50≧:壁・天井 準不燃以上	0	(
廊下	35条	119条	廊下幅	地階:片側居室 1.2m≦ (各階廊下幅は1.2m以上で適合している)	0	(
直通階段の設置	35条	120条・121-1	直通階段の設置、歩行距離 2カ所設置	直通階段に至る歩行距離:集会所等 ※居室、避難路の内装を準不燃材料としたもの+10m 集会場 耐火構造 階400㎡≤ 2カ所設置 (重複区間: 階 25m≥※30m以下)	0	(
	35条の2	128条の3の2	特殊建築物の内装	じどう室、マイクロコーナー、図書事務室、印刷室、厚生室、監視盤室(壁不燃材料)	0	(
建築設備	36条	129条の2の4	配管設備の設置及び構造		0	(
		129条の2の5	換気設備		0	(
	36条	28条	便所の採光、換気	水洗便所	0	(
		30条	特殊建築物の便所の構造	水洗便所	0	(
	36条	21条	天井高	居室天井高 2.1m≦(各階居室天井高さは2.1m以上で適合している)	0	(
階段		23・24・25条	寸法. 手摺	集会場:幅140≦、けあげ18≧、踏面26≦ 手摺設置 踊場高さ ≦3mごと	0	(
		26条	階段に代わる傾斜路	階段に代わる傾斜路: 該当なし		Г
	37条	144条の3	建築材料の品質	該当しない		Г
既存不適	87条の2	137条	既存不適格建築物の増改築	増築無し		T
						\Box


バリアフリー法 第16条	令第4条 特定建築物:集会所等 床面積2000㎡以上の新築、増築、改築、用途変更に適用	適用外
ひとにやさしいまちづくり条例	集会所等 床面積2000㎡以上に適用	努力義務
省エネ法 第11条	300㎡以上の新築、増築、改築に適用	適用外
 シックハウス対策	 建築基準法施行令 第20条の7 技術的基準に適合	基準に適合

背段(1) (建基法施	行令第23条及	び第24条より)				コミュニティーホール関	皆段	ŧ							
階段の種類	階段幅	踊場幅	蹴」	上げ	踏	面	階段の種類		階段幅	踊場幅		蹴上	ゖ゚		踏	面
門収が住場	実測	施行令第23条	実測	施行令第23条	実測	施行令第23条			実測	施行令第23条	実測		施行令第23条	実涯	N	施行令第23条
	2 階 148cm > 0K		18cm ≧0K		28cm > 0K			2 階	183cm > 0K		18cm 🖹	≧0K		30cm	> 0K	
現覧場、公会堂、若しくは 集会場における客用のもの	1 階 149cm > 0K	140㎝以上	17.5cm <0K	18㎝以下	28cm > 0K	26㎝以上	観覧場、公会堂、若しくは 集会場における客用のもの	1 階	183cm > 0K	140㎝以上	18cm ≧	≧0K	18cm以下	30cm	> 0K	26cm以上
KA3010017-0-11100-000	地 階 142cm > 0K		18cm ≧0K		27cm > 0K		***************************************									

階段 (2)

ŕ	HFX (Z)	_								
	階段の種類		階段幅	踊場幅		蹴」	上げ		踏	面
	階級が住規		実測	施行令第23条	実測		施行令第23条	実	測	施行令第23条
	劇場、映画館、演芸場	2 階	149cm > 0K		17cm	<0K		27cm	> 0K	
П	観覧場、公会堂、若しくは 集会場における客用のもの	1 腊	149cm > 0K	>OK 140cm以上	17cm	<0K	18㎝以下	27cm	> 0K	26㎝以上
	未立物にいい も皆用のもの	地階								

特記			有限 平 培 :	計 画	T E	i	設計年月日	担当	検図	照査	工事名称		図面番号
	•		会社・ス・ガー・ア	71 円 TB16-5 TE	L (019) 645-038	<u>'</u>	R7 • 3 • 15	工藤	黒澤	成田	上田公民館大規模改修(建築主体)工事その 1		
	•		一級建築士事務所 岩手県	具知事登録	第 か(2808)1068 号	-					図面名称 ************************************	縮尺	A — 146
	•		一級建築士 建設大臣登録	第9607	8号 濱端 俊一	-					改修 地階 法規チェック図	A1 : S=1/200 A3 : S=1/400	

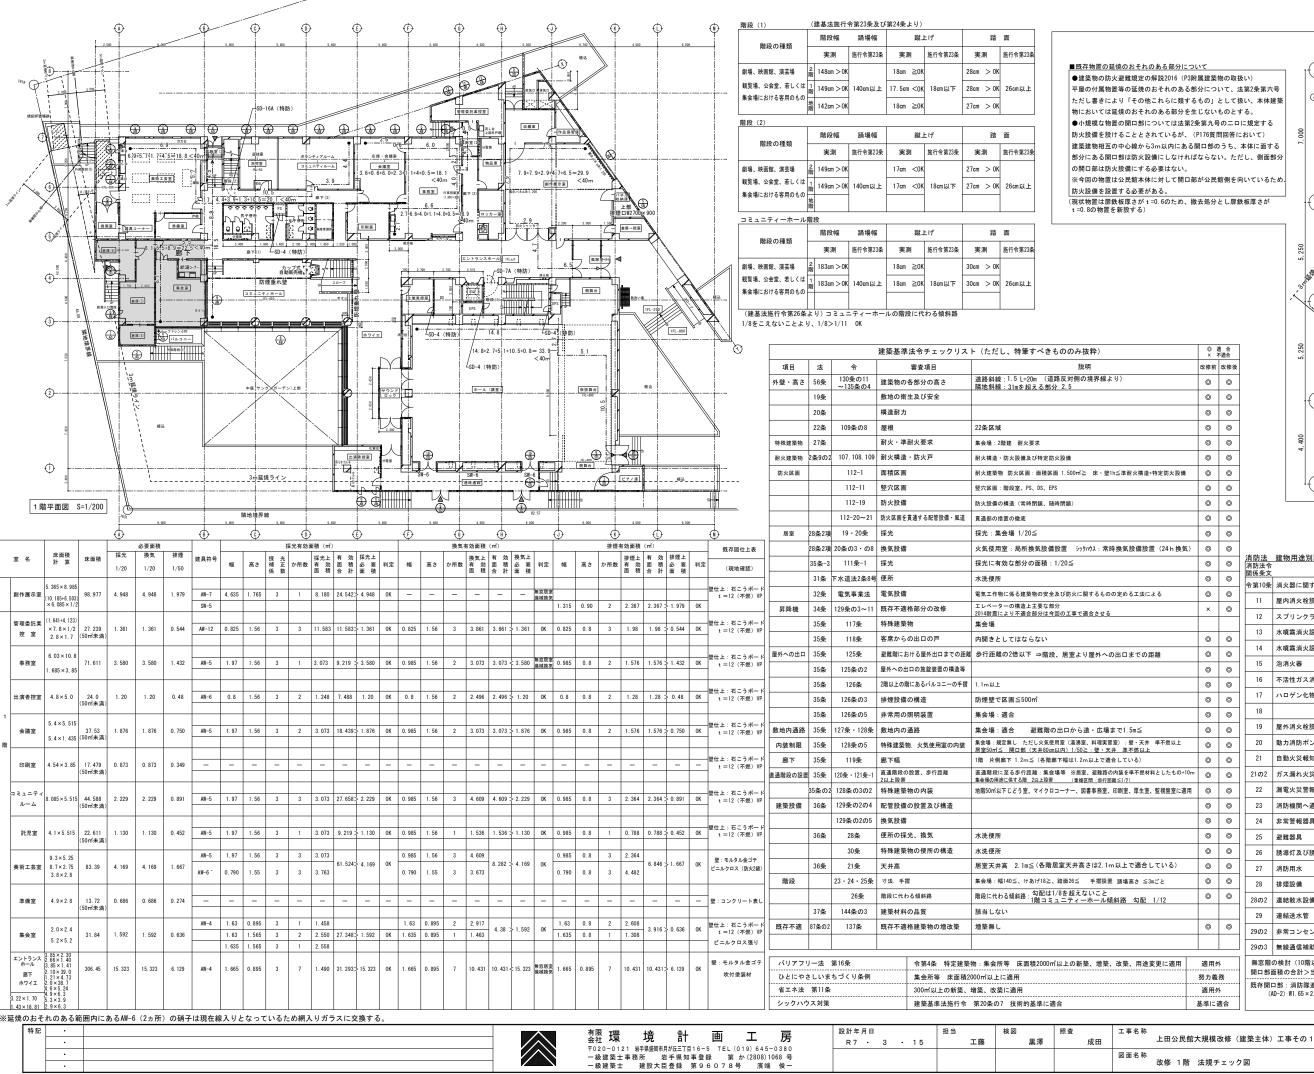

消防法 建物用途別設置基準防火対象物 (1)項口 集会所等 消防法令


肖防法令 関係条文	設置すべき消防設備等	対象	対象外	備考	適合	小適合	今回 改修
令第10条	消火器に関する基準	0		150㎡以上			
11	屋内消火栓設備	0		1500㎡以上	0		0
12	スプリンクラー設備	0		1000㎡以上(地階)	0		0
13	水噴霧消火設備等		0	-			
14	水噴霧消火設備		0	_			
15	泡消火器		0	_			
16	不活性ガス消火設備		0	_			
17	ハロゲン化物消火設備		0	_			
18			0	_			
19	屋外消火栓設備		0	_			
20	動力消防ポンプ設備		0	_			
21	自動火災報知設備	0		300㎡以上	0		0
21の2	ガス漏れ火災警報設備	0		1000㎡以上	0		0
22	漏電火災警報器	0		300㎡以上	0		0
23	消防機関へ通報する火災報知設備	0		500㎡以上	0		0
24	非常警報器具又は非常警報設備	0		-	0		0
25	避難器具		0	_			
26	誘導灯及び誘導標識	0		どの階にあっても設置	0		0
27	消防用水		0	_			
28	排煙設備	0		_	0		0
28の2	連結散水設備		0	_			
29	連結送水管		0	_			
29の2	非常コンセント設備		0	-			
29の3	無線通信補助設備		0	-			
4- nto Mile	5-6-1 (10mt n) = 6-mt) NO 75- n)					_	\neg

無窓階の検討(10階以下の階): W0.75m以上×H1.2m以上×2箇所以上、かつ、 開口部面積の合計>当該階の床面積×1/30 1,258.14×1/30=41.93㎡

既存開口部: 消防隊進入用の開口部 (現状開口部: (AN-1) W=1.38、H=2.0×6か所 (AD-2) W1.65×2.0×1カ所、W1.64×H2.0×1か所、 (AW-2・3) W1.55×H2.0×7か所=44.46m ∴ 44.84㎡>41.93㎡ →有窓階

*. 44.84m>41.93m →有窓

の 1 図面番号 A — 147

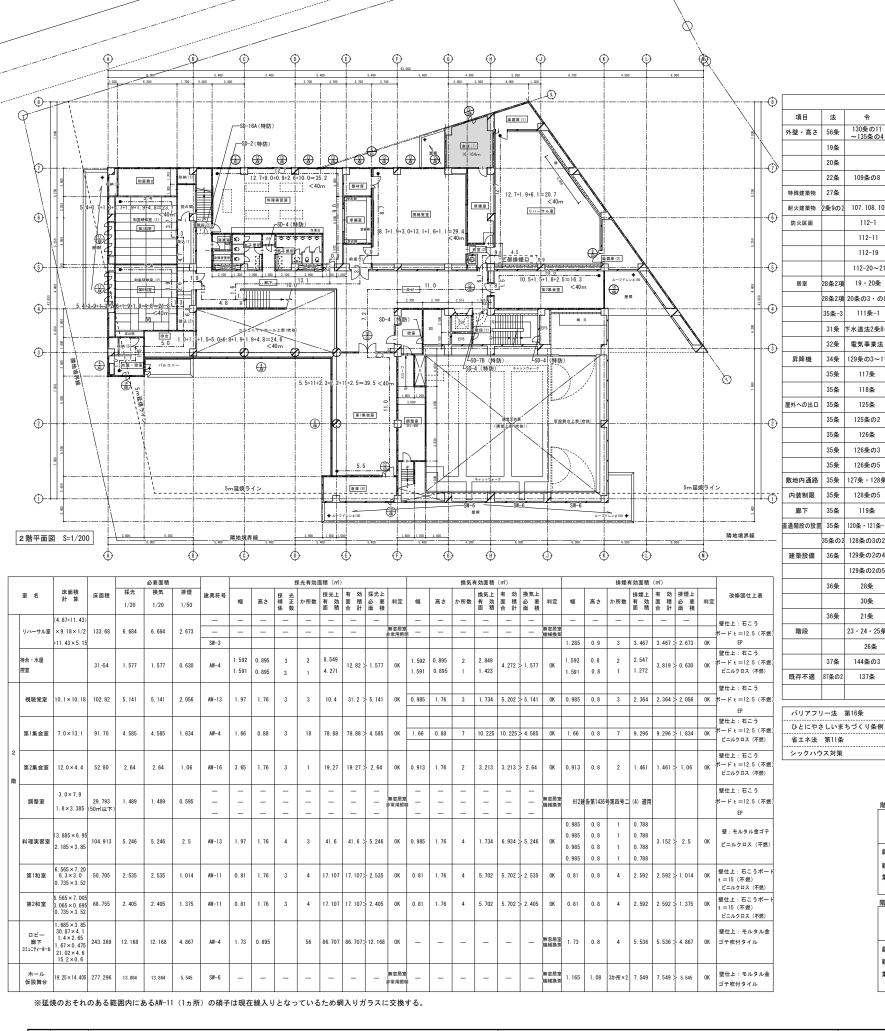

J				産業を年本 ファンファス	字はサブェックリスト (たたじ、行手すべきもののが放杆)				設直すべざ消防設備寺	对家	対家外	1備不
	項目	法	令	審査項目	説明	改修前	改修後	関係条文 令第10条	消火器に関する基準	0		150㎡以_
	外壁・高さ	56条	130条の11 ~135条の4	建築物の各部分の高さ	道路斜線:1.5 L=20m (道路反対側の境界線より) 隣地斜線:31mを超える部分 2.5	0	0	11	屋内消火栓設備	0		1500㎡以
		19条		敷地の衛生及び安全		0	0	12	スプリンクラー設備	0		1000㎡以上
4		20条		構造耐力		0	0	13	水噴霧消火設備等		0	_
_		22条	109条の8	屋根	22条区域	0	0	14	水噴霧消火設備		0	_
	特殊建築物	27条		耐火・準耐火要求	集会場:2階建 耐火要求	0	0	15	泡消火器		0	_
_	耐火建築物	2条9の2	107. 108. 109	耐火構造・防火戸	耐火構造・防火設備及び特定防火設備	0	0	16	不活性ガス消火設備		0	_
シ	防火区画		112-1	面積区画	耐火建築物 防火区画:面積区画 1.500㎡≥ 床・壁1h≦準耐火構造+特定防火設備	0	0	17	ハロゲン化物消火設備		0	_
			112-11	竪穴区画	竪穴区画:階段室、PS、DS、EPS	0	0	18	粉末消火設備		0	_
			112-19	防火設備	防火設備の構造(常時閉鎖、随時閉鎖)	0	0	19	屋外消火栓設備		0	_
•			112-20~21	防火区画を貫通する配管設備・風道	貫通部の措置の徹底	0	0	20	動力消防ポンプ設備		0	_
	居室	28条2項	19・20条	採光	採光:集会場 1/20≦	0	0			0	 	200 2121
		28条2項	20条の3・の8	換気設備	火気使用室:局所換気設備設置 シッウハウス:常時換気設備設置(24 h 換気)	0	0	21	自動火災報知設備		-	300㎡以_
J)		35条-3	111条-1	採光	採光に有効な部分の面積:1/20≦	0	0	21002	ガス漏れ火災警報設備	0		1000㎡以
		31条	下水道法2条8号	便所	水洗便所	0	0	22	漏電火災警報器	0	-	300㎡以_
Ť		32条	電気事業法	電気設備	電気工作物に係る建築物の安全及び防火に関するものの定める工法による	0	0	23	消防機関へ通報する火災報知設備	0	<u> </u>	500㎡以_
,	昇降機	34条	129条の3~11	既存不適格部分の改修	エレベーターの構造上主要な部分 2014耐震により不適合部分は今回の工事で適合させる	×	0	24	非常警報器具又は非常警報設備	0		-
		35条	117条	特殊建築物	集会場			25	避難器具		0	-
		35条	118条	客席からの出口の戸	内開きとしてはならない	0	0	26	誘導灯及び誘導標識	0		どの階にあっ
	屋外への出口	35条	125条	避難階における屋外出口までの距離	歩行距離の2倍以下 ⇒階段、居室より屋外への出口までの距離	0	0	27	消防用水		0	_
<u></u>		35条	125条の2	屋外への出口の施錠装置の構造等		0	0	28	排煙設備	0		-
,		35条	126条	2階以上の階にあるバルコニーの手摺	1.1m以上	0	0	28の2	連結散水設備		0	_
		35条	126条の3	排煙設備の構造	防煙壁で区画≦500㎡	0	0	29	連結送水管		0	_
		35条	126条の5	非常用の照明装置	集会場:適合	0	0	29の2	非常コンセント設備		0	_
	敷地内通路	35条	127条・128条	敷地内の通路	集会場:適合 避難階の出口から道・広場まで1.5m≦	0	0	29の3	無線通信補助設備		0	_
5	内装制限	35条	128条の5	特殊建築物. 火気使用室の内装	集会場:規定無し ただし火気使用室(湯沸室、料理実習室):壁・天井 準不燃以上 居室50㎡≦ 開口部 (天井80cm以内) 1/50≧:壁・天井 準不燃以上	0	0		の検討(10階以下の階):WO.75m以上×			
-	廊下	35条	119条	廊下幅	2階 片側廊下 1.2m≦ (各階廊下幅は1.2m以上で適合している)	0	0		面積の合計>当該階の床面積×1/30 1,			
	直通階段の設置	35条	120条・121条-1	直通階段の設置、歩行距離 2以上設置	直通階段に至る歩行距離:集会場等 ※居室、避難路の内装を準不燃材料としたもの+10m 集会場の用途に供する階 2以上設置 (重複区間:歩行距離≤1/2)	0	0		コ部:消防隊進入用の開口部(現状開口: ND-2)W1.65×2.0×1ヵ所、W1.64×H2.0×1;			
-		35条の2	128条の3の2	特殊建築物の内装	地階50㎡以下じどう室、マイクロコーナー、図書事務室、印刷室、厚生室、監視盤室に適用	0	0		∴ 44.84㎡>41.93㎡	→有	窓階	
	建築設備	36条	129条の2の4	配管設備の設置及び構造		0	0					
			129条の2の5	換気設備		0	0					
		36条	28条	便所の採光、換気	水洗便所	0	0					
			30条	特殊建築物の便所の構造	水洗便所	0	0					
1		36条	21条	天井高	居室天井高 2.1m≦(各階居室天井高さは2.1m以上で適合している)	0	0					
)	階段		23・24・25条	寸法. 手摺	集会場:幅140≦、けあげ18≧、踏面26≦ 手摺設置 踊場高さ ≦3mごと	0	0					
			26条	階段に代わる傾斜路	階段に代わる傾斜路:2階はなし	0	0					
		37条	144条の3	建築材料の品質	該当しない							
	既存不適	87条の2	137条	既存不適格建築物の増改築	増築無し	0	0					
ĺ	.eu		m10 &		## #A = ## + ###########################							
	バリアフリ	,一法	第10 宋	─────────────────────────────────────	物:集会所等 床面積2000㎡以上の新築、増築、改築、用途変更に適用	適用	ሃ ト					

建築基準法令チェックリスト(ただし、特筆すべきもののみ抜粋)

<u>消防法</u>	建物用途別設置基準 防火对象物	(I) 埧	口 集:	会所等			
消防法令 関係条文	設置すべき消防設備等	対象	対象外	備考	適合	不適合	今[改
令第10条	消火器に関する基準	0		150㎡以上			
11	屋内消火栓設備	0		1500㎡以上	0		С
12	スプリンクラー設備	0		1000㎡以上(地階)	0		С
13	水噴霧消火設備等		0	_			
14	水噴霧消火設備		0	_			
15	泡消火器		0	_			
16	不活性ガス消火設備		0	_			
17	ハロゲン化物消火設備		0	_			
18	粉末消火設備		0	_			
19	屋外消火栓設備		0	_			
20	動力消防ポンプ設備		0	_			
21	自動火災報知設備	0		300㎡以上	0		С
21の2	ガス漏れ火災警報設備	0		1000㎡以上	0		c
22	漏電火災警報器	0		300㎡以上	0		С
23	消防機関へ通報する火災報知設備	0		500㎡以上	0		c
24	非常警報器具又は非常警報設備	0		_	0		С
25	避難器具		0	_			Г
26	誘導灯及び誘導標識	0		どの階にあっても設置	0		С
27	消防用水		0	_			Г
28	排煙設備	0		_	0		С
28の2	連結散水設備		0	_			
29	連結送水管		0	_			
29の2	非常コンセント設備		0	_			
29の3	無線通信補助設備		0	_			
無窓階の	の検討(10階以下の階): WO.75m以上×		- 上×2箇列	 f以上、かつ、			

消防法 建物田涂则設置其淮防火対象物 (1)項口 集会所等

既存開口部:消防隊進入用の開口部(現状開口部: (AN-1) W=1.38、H=2.0×6か所 (AD-2) W1.65×2.0×1ヵ所、W1.64×H2.0×1か所、 (AN-2・3) W1.55×H2.0×7か所=44.46㎡ ∴ 44.84㎡>41.93㎡ →有窓階

HIER (1)	(建甘注依怎合签99条及75签94条上目)

集会所等 床面積2000㎡以上に適用

300㎡以上の新築、増築、改築に適用

建築基準法施行令 第20条の7 技術的基準に適合

階段幅 踊場幅 蹴上げ 踏面 階段の種類 実測 施行令第23条 実測 施行令第23条 実測 施行令第23条 劇場、映画館、演芸場 2 階 148cm > 0K 18cm ≧0K 観覧場、公会堂、若しくは 1 149cm > 0K 140cm以上 17.5cm < 0K 18cm以下 28cm > OK 26cm以上 集会場における客用のもの 地 階 142cm > 0K 18cm ≧0K 27cm > 0K

	階段 (2)						
	階段の種類	階段幅	踊場幅	跳」	ヒげ	踏	面
	階段の性親	実測	施行令第23条	実測	施行令第23条	実測	施行令第23条
ĺ	劇場、映画館、演芸場	2 階 149cm > 0K		17cm <0K		27cm > 0K	

製質場、公会堂、若しくは 開 149cm > OK 140cm以上 17cm < OK 18cm以下 27cm > OK 26cm以上

コミュニティーホール階段

努力義務


適用外

基準に適合


◎ 適合× 不適合


階段の種類		階段幅	踊場幅		蹴」	ニげ		踏	面
咱权の性規		実測	施行令第23条	実涯	Ŋ	施行令第23条	実測		施行令第23条
劇場、映画館、演芸場	2 階	183cm > 0K		18cm	≧0K		30cm	> 0K	
観覧場、公会堂、若しくは 集会場における客用のもの	1階	183cm > 0K	140㎝以上	18cm	≧0K	18㎝以下	30cm	> 0K	26㎝以上
未五物にのいる各用のもの									

特部		有限 環 は	音 :	計画	画 丁	展	設計年月日	担当	検図	照査	工事名称 上田公民館大規模改修(建築主体)工事その1	E	図面番号
		〒020-0121 岩手県					R7 · 3 · 15	工滕	黒澤	成田	エロム氏的八流伝体的(建来工作)工事(ツー	絞口	
		一級建築士事務所 一級建築士 建		県知事登録 録 第960)8)1068 号 賓端 俊一					改修 2階 法規チェック図	A1 : S=1/200 A3 : S=1/400	A — 148

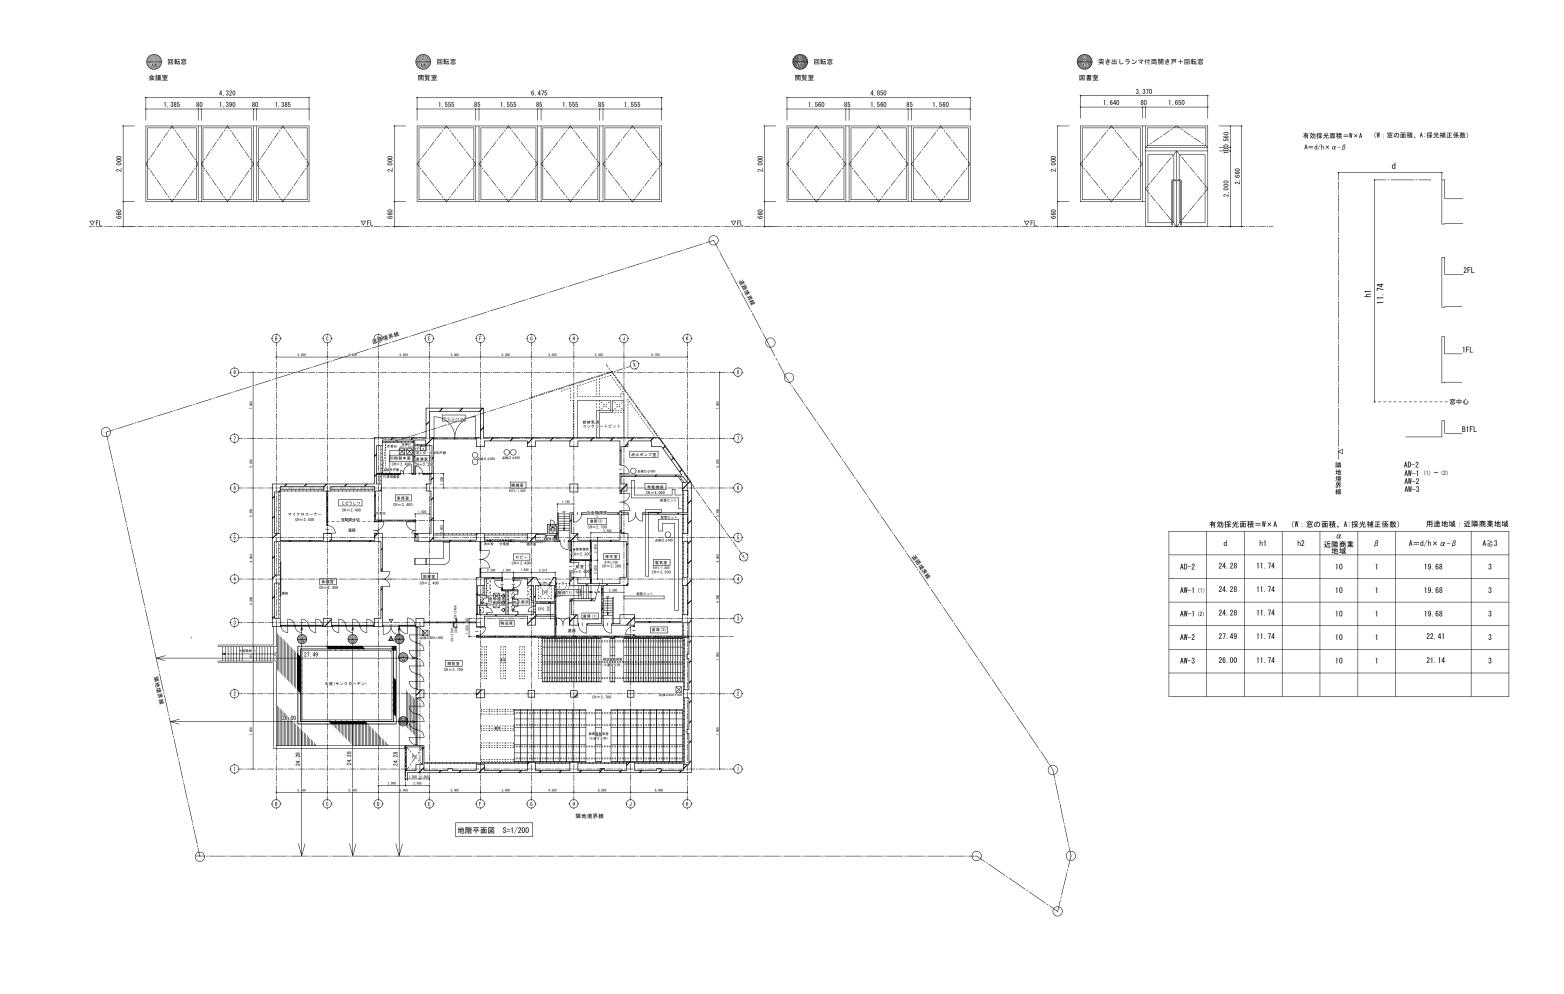


特記	· ·	^{有限} 環 境	計 直	画 エ	房	設計年月日 R7 · 3 · 15	担当工藤	検図 黒澤	照査 成田	工事名称 上田公民館大規模改修 (建築主体) 工事その 1	図	国面番号
	•	一級建築士事務所 岩	が丘三丁目16-5 手県知事登録 登録 第960	第 か(2808						図面名称 改修 地階 採光チェック図	縮尺 A1 : S=1/200 A3 : S=1/400	A — 149

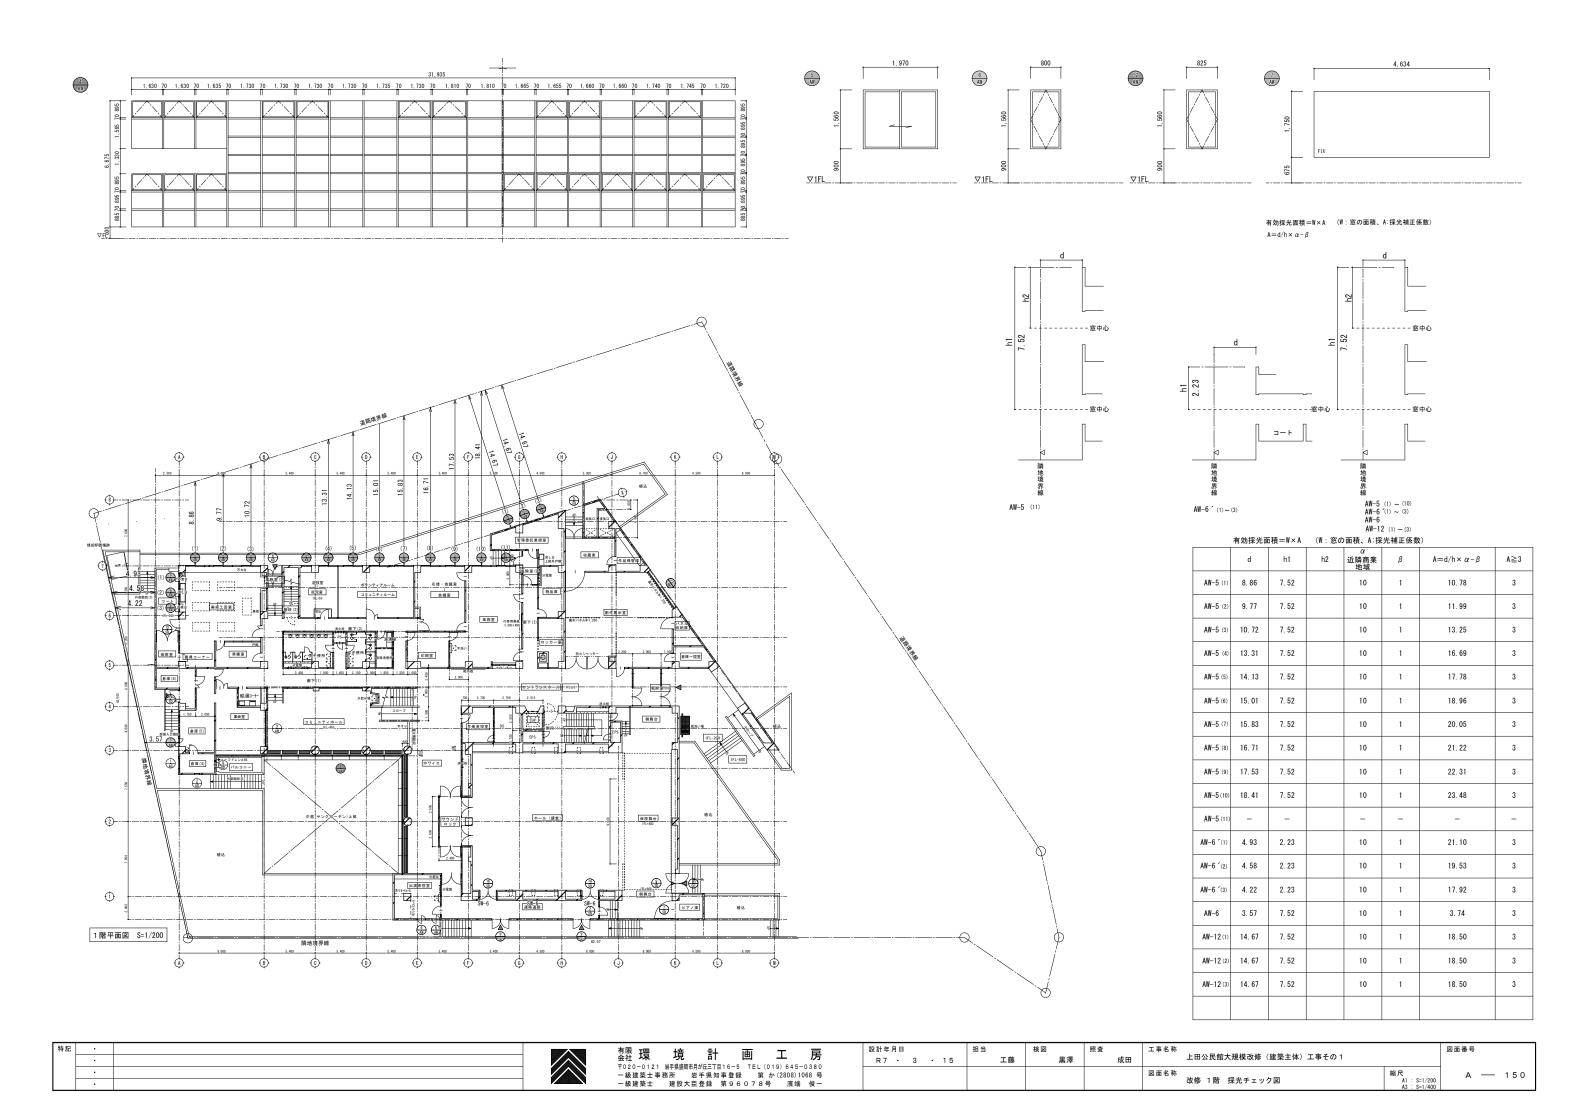

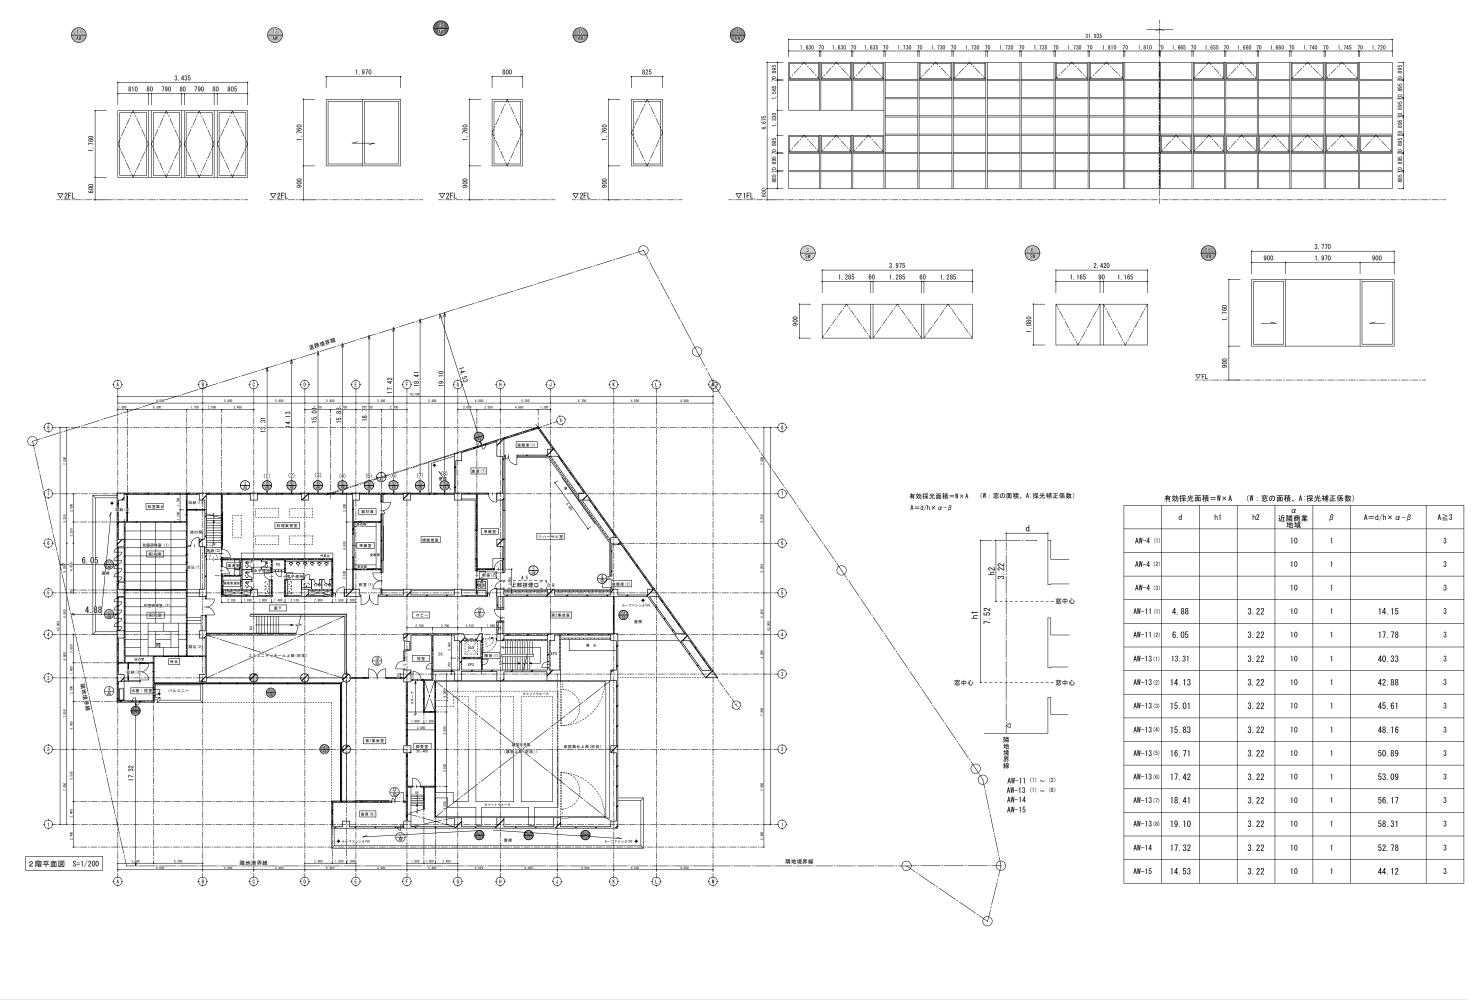

特記		想 语	∓ ∔	画		<u> </u>	設計年月日	担当	検図	照査	工事名称	E	図面番号
	•	会社 ・木 ・元 〒020-0121 岩手県盛昭	□ □ ■★日松氏=T日:	16-5 TEI	(0.10) 645-0380	, n	R7 · 3 · 15	工藤	黒澤	成田	上田公民館大規模改修(建築主体)工事その1		
	•	一級建築士事務所	岩手県知る		い (2808) 1068 号						図面名称 引	縮尺	A — 151
		一級建築士 建設:	大臣登録 第	第96078	号 濱端 俊一	-					改修 2階 採光チェック図	A1 : S=1/200 A3 : S=1/400	

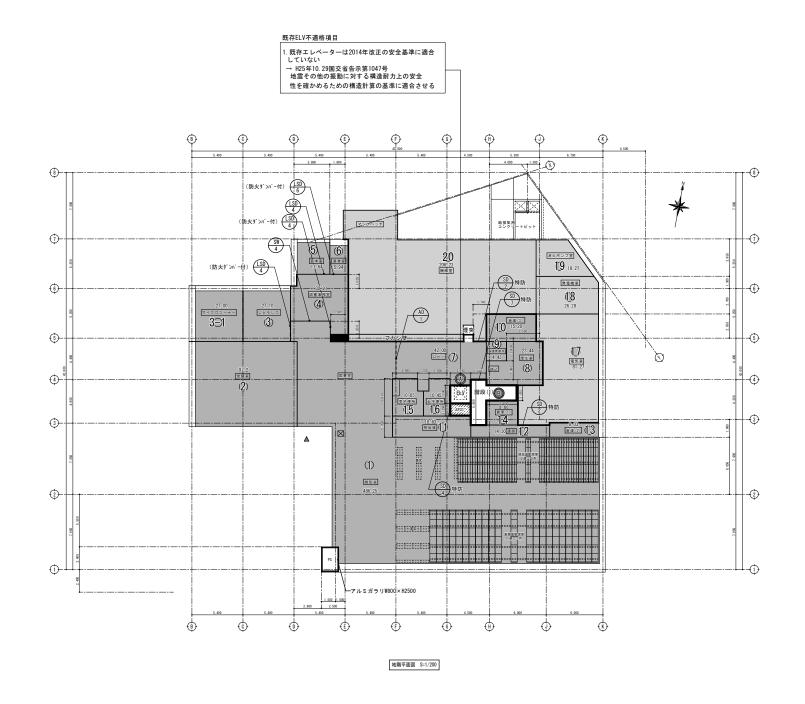


建具記号	建具種別	改修前・後 既存・更新	備考
SD-2	特定防火設備	更新 (塗装)	
SD-4	"	"	
SD-7	"	"	
LSD-4	防火設備	"	
LSD-6	"	"	
AD-1	"	更新 (網入りガラス)	
SW-4	"	"	

<凡例>	
	面積区画 既存RC壁 (W=120~180:1時間耐火構造)
	竪穴区画 既存RC壁 (W=120~180:1時間耐火構造)
特防	特定防火設備
222	ここのスラブを配管賞通する場合は 貫通部を不燃材料で埋める

		i00m²≧)	\ X	全令112-11 竪穴	
合計面積	1, 175. 46m	i	区画	(E. V)	
			階	計算式	小計
記号			地階	1.9 × 2.18	= 4.14
1	486. 25		区画	(B) (階段(1))	
2	97. 20		階	計算式	小計
3	27. 10		l 	1. 62 × 4. 8	
(3)-1 (4)	27. 00 32. 21		地階	3. 35 × 1. 61	= 13.16
(5)	32. 21		<u> </u>	0.00	
6	5. 9				
7	42.00				
8	23. 44		i		
9	4. 43		l		
0	15. 28				
Õ	18, 63	1	i		
(12)	14. 30		1		
1 3	8. 0	3	1	※①~⑪の室はスプリ されているため、1/2	
(4)	8. 60	3	1	(建基法冷第112条第1	
小計	822. 1	×1/2=411.05	≦1,500㎡		
(5)	10. 85	i			
16	10. 4	i			
小計	21.3				
計	①~①+⑤~⑥ =432.3	5			
n	81. 27	,			
18	26. 28				
19	18. 27				
20	206. 23				
小計	332.05				

· .	_{有限} 環 境 計 画 エ 房	設計年月日	担当 検図 工藤 里3	照査	工事名称 上田公民館大規模改修(建築主体)工事その1	図面番号
	〒020-0121 岩手県盛岡市月が丘三丁目16-5 TEL(019)645-0380 一級建築士事務所 岩手県知事登録 第 が (2808)1068 号 一級建築士 建設大臣登録 第96078号 濱端 俊一	K7 - 3 - 13	± nw me /	, ,,,,,,	図面名称 改修 地階 防火区画図	縮尺 A1: S=1/200 A3: S=1/400 A3: S=1/400

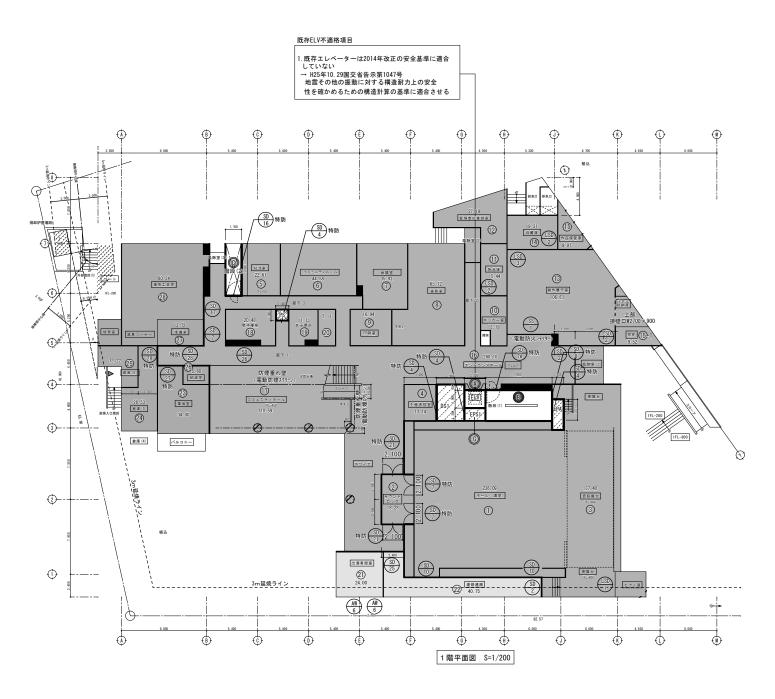

改	修	前

建具記号	建具種別	改修前・後	備考
AE POLIC 1	ALSO IEM	既存・更新・新設	
AW-6	防火設備	更新 (網入りガラス)	
SD-2	特定防火設備	更新 (塗装)	
SD-4	"	"	
SD-7	"	"	
SD-7A	"	"	
SD-8	"	"	
SD-10	"	"	
SD-16	"	"	
SD-17	"	"	
SD-21	"	"	
SD-25	"	"	
SD-26	"	新設	EPS扉

建具記号	建具種別	改修前・後 既存・更新・新設	備考
SD-27	特定防火設備	新設	
SD-28	"	"	
SS-1	防火設備	更新(塗装)	危害防止装置取付
LSD-2	"	"	
LSD-3	"	"	


<凡例>	
	面積区画 既存RC壁 (W=120~180:1時間耐火構造)
	竪穴区画 既存RC壁 (W=120~180:1時間耐火構造)
特防	特定防火設備
	水平区画スラブを配管貫通する場合は 貫通部を不燃材料で埋める

防火区画 面積計算表


防	火区画 面積計算表
	(1) 0.440 4
1階	(建令112-1 面積区画 1,500㎡≧)
一階	面積合計 1,438.79n
記号	
1	236.09
2	18. 28
3	137. 40
小計	391.77 ≦ 1,500
4	13. 14
<u> </u>	22. 61
<u></u>	44. 58
0	35. 93
<u> </u>	65. 12
10	16. 94 13. 19
1	13. 19
12	27. 19
13	106.61
(14)	19. 31
(15)	9. 97
(15 -1	9. 52
16	260. 10
17	110. 59
18	20. 48
<u> </u>	11. 13
20	7. 11
小計	808. 96 ≦ 1, 500
21)	24. 00
22	40. 75
小計	64. 75 ≦ 1, 500
<u> </u>	34. 00
<u>@</u>	26. 53
<u>25</u> 26	13. 22
	5. 60
<u> </u>	13.72
小計	80. 24 173. 31 ≤ 1, 500
1161	1/3.31 ≧ 1,300

(建令112-11 竪穴区画)
区画((E. V)	
階	計算式	小計
2	1.9 × 2.18	= 4.14
1	1.9 × 2.18	= 4.14
地階	1.9 × 2.18	= 4.14
·		12. 42 m ²
区画		
階	計算式	小計
2	7.05 × 3.26	= 22. 98
1	7.05 × 3.26	= 22.98
地階	1.62 × 4.8 3.35 × 1.61	= 13. 16
		59.12 m ²
区画(⑥ (階段 (2))	
階	計算式	小計
2	1.7 × 6.95	= 11.81
1	1.7 × 5.51	= 9.36
		21.17 m ²

特	. 5		有限 平晋 十	倍 音	計 面		設計年月日	担当	検図	照査	工事名称		図面番号
	•		会社 大		□□□□□□□□□□□□□□□□□□□□□□□□□□□□□□□□□□□□□	EL (019) 645-0380	R7 · 3 · 15	工藤	黒澤	成田	上田公民館大規模改修(建築主体) 工事その 1		
	•		一級建築士事務所			第 か(2808)1068 号					図面名称	縮尺	A — 153
	•		一級建築士 建		第960						改修 1階 防火区画図	A1 : S=1/200 A3 : S=1/400	

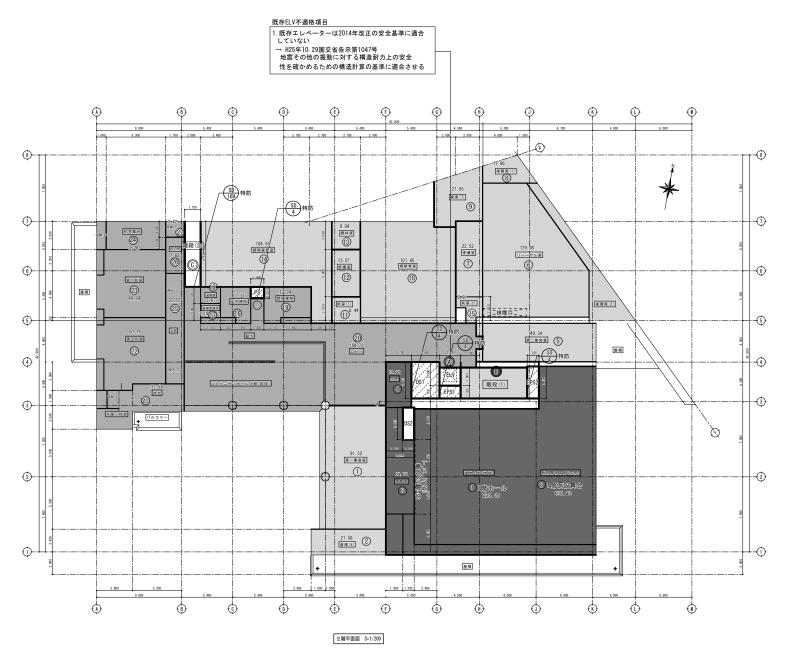

建具記号	A. 55 #F	70 E 10 DI	改修前・後	/++ -+v		
廷共配亏	か所数 建具種別		既存・更新・新設	· 備考		
SD-4	4	特定防火設備	更新 (塗装)			
SD-16A	1	"	"			

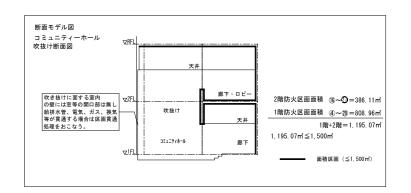


<凡例>	
	面積区画 既存 RC壁 (W=120~180:1時間耐火構造)
	竪穴区画 既存RC壁 (W=120~180:1時間耐火構造)
特防	特定防火設備
	水平区画スラブを配管貫通する場合は 貫通部を不燃材料で埋める

防	火区画 面積計算表	
	(建令112-1 面積区画 1,500m	'≥)
2階	面積合計	1, 400. 09 n
記号		
(1)	91. 52	
2	21.50	
小計	113.02	≦ 1,500
1	1階ホール 236.09	
3	1階仮設舞台 137.40	
(3)	29. 79	
4	12. 92	
小計	416. 2	≦ 1,500
(5)	49. 34	
6	129. 98	
7)	22. 52	
(8)	11. 96	
9	27. 05	
10	101. 45	
111	8. 44	
(12)	15. 07	
(13)	9. 04	
(14)	104. 91	
(15)	5. 81	
小計	485. 57	≦ 1,500
16	11. 37	
177	3. 18	
18	3. 67	
19	17. 34	
20	164. 73	
21	31.54	
2	50. 79	
23	49. 94	
24	18. 90	
25	23. 55	
26	7. 68	
2	3. 42	
小計	386. 11	≦ 1,500

7. 68 3. 42 386. 11 ≤ 1,500 m²

	(建令112-11 竪穴区画)
区画((E. V)	
階	計算式	小計
2	1.9 × 2.18	= 4.14
1	1.9 × 2.18	= 4.14
地階	1.9 × 2.18	= 4.14
		12. 42 m ²
区画	B (階段(1))	
階	計算式	小計
2	7.05 × 3.26	= 22.98
1	7. 05 × 3. 26	= 22.98
地階	1.62 × 4.8 3.35 × 1.61	= 13.16
		59.12 m ²
区画(⑥ (階段 (2))	·
階	計算式	小計
2	1.70 × 6.95	= 11.81
1	1.70 × 5.51	= 9.36
		21.17 m ²

特記	· · ·	有限 環 境	計画	工房	3	設計年月日 R7 · 3 · 15	担当工藤	検図 黒澤	照査 成田		1	図面番号
	•		県知事登録	E (019) 645-038 第 か (2808) 1068 - 8号 濱端 俊・	号					図面名称 改修 2階 防火区画図	縮尺 A1: S=1/200 A3: S=1/400	A — 154

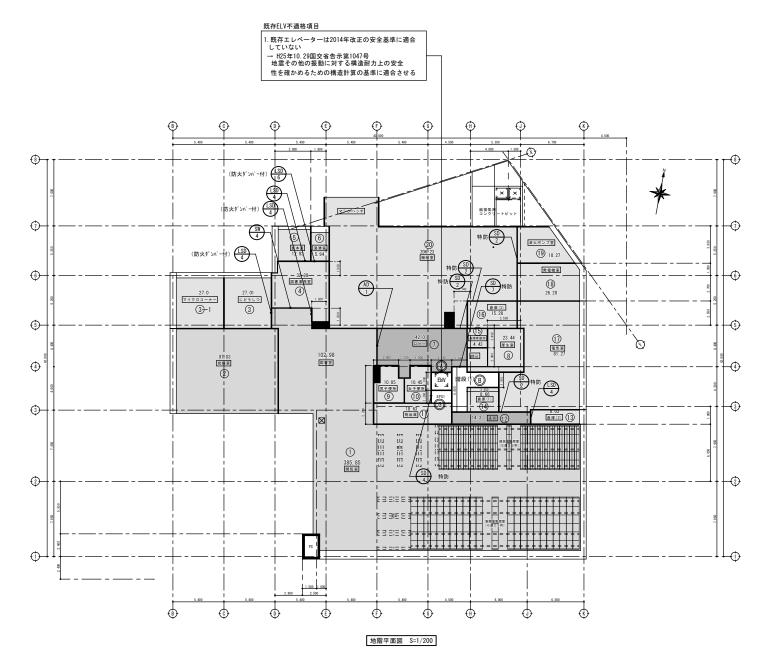

建具記号	改修前 	改修後 既存・更新	改修内容
SD-2	特定防火設備	既存	
SD-4	"	"	_
SD-7	"	"	I
LSD-4	防火設備	"	1
LSD-6	"	"	1
AD-1	"	更新	網入りガラスに改修
SW-4	"	"	"



	防煙区画	適合方法
記号	(≦500m²)	過音方法
1	102. 98+385. 85= 488. 83	自然排煙
2	97. 03	#
3	27. 01	H12建告第1436号第四号二 (4) 適用
③−1	27. 00	"
4	32. 21	"
(5)	12. 93	"
6	5. 94	H12建告第1436号第四号二(1)適用
1	42. 00	機械排煙
8	23. 44	H12建告第1436号第四号二(4)適用
9	10. 85	H12建告第1436号第四号二(1)適用
10	10. 45	"
11)	18. 63	"
12	14. 30	機械排煙
13	8. 03	H12建告第1436号第四号二(1)適用
(14)	8. 66	"
(15)	4. 43	"
16	15. 28	"
17	81. 27	"
18	26. 28	"
19	18. 27	"
20	206. 23	"
計	1, 177. 78	

機械排煙風量計算

建基法施行令第126条の3第1項第9号

120㎡毎分または当該防煙区画の床面積に1㎡毎分(一つの排煙機二つ以上の防煙区画に接続されている場合にあっては2㎡毎分)を乗じて得た量のうちいずれか大なる量の空気を排出する性能120㎡毎分×60分=7200㎡/h (設置基準の最低風量)


既存図より既存排煙機能力は 7200㎡である

ロビー床面積42.0㎡×1㎡×60 =2,520㎡ <7200㎡ 廊下床面積14.3㎡×1㎡×60 =858㎡ <7200㎡

×	H12建告第1436号第四号ニの適用について
	建築物の防火避難規定の解説2023 (P83) より
	特殊建築物の地階でも機械室、受水槽、倉庫等の場合は
	特殊建築物の用途に該当しないため、告示の適用が可能
	である。

					必要面積	(m²)	建具			排煙者	有効面積	(m²)		
	室 名	床面積 計 算	床面積 (㎡)	採光 1/20	換気 1/20	排煙 1/50	符号	幅	高	か所数	排煙上 有 効 面 積	有 効 積合計	排煙上 必 要 面 積	判定
	厚生室	3. 85 × 4. 05	15. 59	0.892	0.892	0.356	_ 	_	-	_	_	_	_	
	図書室	4. 265 × 2. 15 10. 45 × 3. 935 10. 85 × 4. 715 4. 4 × 0. 35	102. 98	5. 150	5. 150	2.060	AD-2	1. 655 1. 655 1. 655	0. 8 0. 56 0. 06	1 1 1	1. 324 0. 926 0. 099	2. 349 3	> 2. 060	OK
	開覧室	6. 385 × 14. 525 13. 375 × 21. 915	385. 85	19. 293	19. 293	7. 717	AW-2 AW-3	1. 56 1. 56	0.8	3	4. 992 3. 744	8. 736	7.717	OK
	図 書事務室	6. 0 × 4. 95 1. 8 × 1. 435	32. 28	1.614	1.614	0. 645	_	-	_	_	_	_	_	
	印刷製本室	3. 45 × 3. 75	12. 93	0.646	0. 646	0. 258	-	-	-	-			-	
地階	じどうしつ	5. 035 × 5. 365	27. 01	1.350	1.350	0.540	-	_	1	-	_	_	П	
	マイクロコーナー	5. 04 × 5. 365	27.00	1.350	1. 350	0.540	_	-	-	_	_	_	-	
	会議室	8. 985×10. 8	97. 03	4.85	4. 85	1.94	AW-1	1. 39 1. 39	0.8 0.8	3	1.11	6.66	> 1.94	OK
	□ ピー CH=2.4	3. 955 × 9. 9 1. 2 × 1. 315 0. 7 × 1. 62	42.00	-	_	機械排煙	-			0m ³ /h) 量)	> 42 m ²	1m3 =	42m3	OK
	廊下 CH=4.2	1. 285 × 8. 35 1. 685 × 2. 118	14. 30	-	-	機械排煙	-		Q=72i		> 14. 3mi	×1m3 =	= 14. 3m3	OK

特記	•	有限 環 境 会社 環 境 〒020-0121 岩界-※幽町市月が丘	計画	工房	設計年月日 R7 · 3 · 15	担当工藤	検図 黒澤	照査 成田	エ事名称 上田公民館大規模改修(建築主体)工事その1		図面番号
	•	一級建築士事務所 岩手!	県知事登録 第	第 か (2808) 1068 号 8号 濱端 俊一					図面名称 改修 地階 防煙区画図	縮尺 A1 : S=1/200 A3 : S=1/400	A — 155

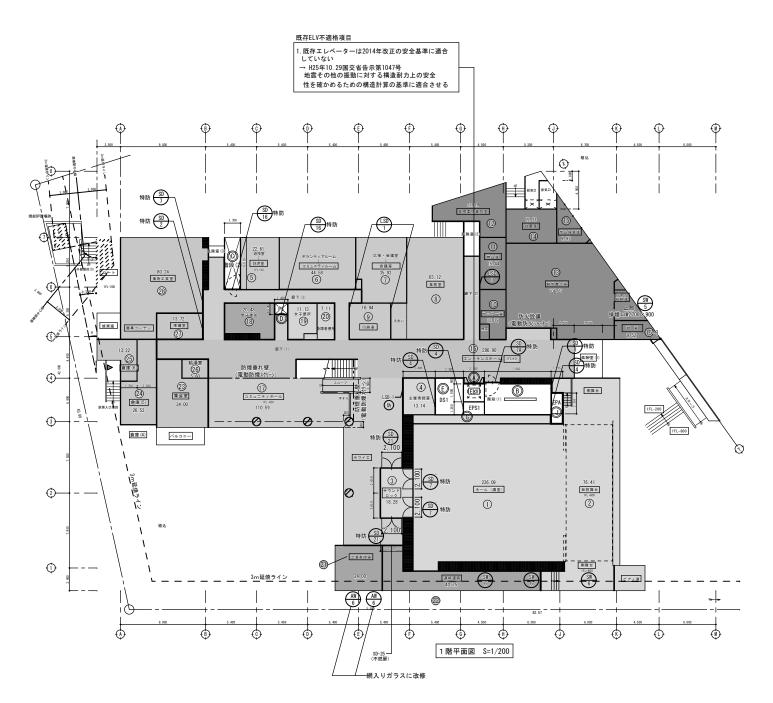


建具記号	改修前	改修後	改修内容
姓共祀与	建具種別	既存・更新	以時刊音
SD-2	特定防火設備	既存	
SD-4	"	"	_
SD-7	"	"	_
SD-7 ′	"	"	_
SD-7A	"	"	_
SD-8	"	"	_
SD-21	"	"	_
AW-6		更新	網入りガラスに改修

<凡例>										
	既存 RC壁 (W=120~180:1時間耐火構造)									
	防煙区画以外の間仕切りを示す									
特防	特定防火設備									
[222]	ここのスラブを配管貫通する場合は 貫通部を不燃材料で埋める									

	防煙区画	適合方法
記号	(≦500m³)	题日刀丛
1	236. 09	自然排煙
2	18. 28	"
3	137. 40	"
4	13. 14	H12建告第1436号第四号二 (4) ji
小計	404. 91	
5	22. 61	自然排煙
6	44. 58	<i>II</i>
0	35. 93	- II
8	65. 12	"
9	16. 94	H12建告第1436号第四号二 (1) j
小計	185. 18	
10	13.19	H12建告第1436号第四号二 (1) 词
Ŏ	15. 44	"
12	27. 19	自然排煙
<u>(18)</u>	106. 61	m
119	19. 31	H12建告第1436号第四号二 (1) ji
(B)	9. 97	"
® -1	9. 52	H12建告第1436号第四号二 (4) ji
小計	201. 23	
(16)	286.90	自然排煙
Ō	110.59	"
小計	397. 49	
13	20. 48	H12建告第1436号第四号二 (1) ji
小計	20. 48	
(19)	11.13	H12建告第1436号第四号二 (1) 词
20)	7.11	"
小計	18. 24	
a	24.00	自然排煙
<u>ŏ</u>	40. 75	H12建告第1436号第四号二 (1) ji
小計	64. 75	
23	34.00	自然排煙
24)	(AW-6あり) 26.53	iii .
25)	13. 22	H12建告第1436号第四号二 (1) ii
<u>@</u>	5. 60	"
<u> </u>	(WD-10上部開口H500あり) 13.72	自然排煙
<u>@</u>	80. 24	"
小計	173. 31	
計	1, 465. 59	
41	.,	

		必要面積						排煙有効面積 (㎡)							
室	名	床面積 計 算	床面積	探光 1/20	換気 1/20	排煙 1/50	建具符号	幅	高さ	か所数	排煙上 有 効	有 効 面 積	排煙上 必 要	判定	
				1/20	1/20	1/30					面積	숨 計	面積		
	t 屈 二 宏	5. 365 × 8. 985	98, 977	4. 948	4. 948	1. 979	AW-7								
EUT.	作展示室	(10. 185+6. 503) × 6. 085 × 1/2	90.977	4. 940	4. 940	1.979	SW-5	1. 315	0.90	2	2.367	2. 367	> 1. 979	OK	
							011 0	1.010	0.30		2.007	2.007 ,	1.373	- OK	
	里委託業	(1.641+4.123) ×7.8×1/2	27. 239	1. 361	1. 361	0. 544	AW-12	0. 825	0.8	3	1. 98	1.98	0. 544	OK	
1	空室	2.8×1.7	(50㎡未満)												
		6. 03 × 10. 8													
4	務室		71.611	3. 580	3. 580	1. 432	AW-5	0. 985	0.8	2	1.576	1.576	1. 432	OK	
		1. 685 × 3. 85													
		4. 8×5. 0 24. 0													
出源	黄者控室	4.8×5.0	24.0 (50㎡未満)	1. 20	1. 20	0.48	AW-6	0.8	0.8	2	1. 28	1. 28	0.48	OK	
4	≩議室	5. 4 × 5. 515	37. 53	1. 876	1. 876	0. 750	AW-5	0. 985	0.8	2	1.576	1.576	0. 750	OK	
*	× 000. ±	5. 4×1. 435	(50㎡未満)	1.070	1.070	0.700	All 0	0. 300	0.0	-	1.070	1.070,	0.700	OK	
A	印刷室	4. 54 × 3. 85	17. 479	0. 873	0. 873	0.349	-	_	-	-	_	-	-	-	
			(50㎡未満)												
	ミュニティ ルーム	8. 085 × 5. 515	44.588 (50㎡未満)	2. 229	2. 229	0.891	AW-5	0. 985	0.8	3	2.364	2. 364 >	0. 891	OK	
Ľ			(SUM未満)												
		4. 1 × 5. 515	22. 611 (50㎡未満)												
1	托児室			1. 130	1. 130	0. 452	AW-5	0. 985	0.8	1	0.788	0. 788 ;	0. 452	0K	
							AW-5	0. 985	0.56	3	1.654				
業組	斯工芸室	9. 3 × 5. 25 8. 7 × 2. 75	83.39	4. 169	4. 169	1 667	AW-5	0. 900	0.50	3	1.004	2. 981 3	1. 667	OK	
, An	1222	3. 8 × 2. 8	03.39	4. 169		1. 667	AW-6	0. 790	0.56	3	1.327				
4	準備室	4. 9 × 2. 8	13.72 (50㎡未満)	0. 686	0. 686	0. 274	-	-	-	-	-	-	-	-	
_							AW 4	1.00			0.000				
	全全	2. 0 × 2. 4	31.84	1. 592	1. 592	0. 636	AW-4	1. 63	0.8	2	1.308	3.916	0. 636	ОК	
*	K X E	5. 2 × 5. 2	31.04	1.002	1.052	0.000		1.000	0.0	<u> </u>	1.300				
ェン	トランス	3. 85 × 2. 30 2. 66 × 1. 40 3. 85 × 1. 41													
7		3.85 × 1.41 2.10 × 39.0	306. 45	15. 323	15. 323	6. 129	AW-4	1.665	0.895	7	10. 431	10. 431	6. 129	OK	
	廊下 マワイエ	1.21 × 4.73 2.0 × 38.7													
		4.6×5.24 4.9×6.3													
	× 1. 70 × 16. 81	5.3×3.9													
	ホール	14. 55 × 0. 95 +15. 88 × 15. 55	260. 75												
1	舞台	7. 28 × 1. 53 +5. 27 × 14. 55	87. 81												
		▲13.39×0.96	12.85 -367.	3		7.34	SW-6	1.165	1.08	6	7. 55	7.55	7.34	OK	
	崔者控室		13.31												
サウ:	ンドロック	3. 45 × 5. 3	18. 28 J												

特記	•		有限 培 計	画		設計年月日	担当	検図	照査	工事名称		図面番号
	•		会社 大水 大坑 ロー 〒020-0121 岩手県盛岡市月が丘三丁目	16-5 TEL ((0.1.0) 6.4.5-0.3.9.0	R7 • 3 • 15	工藤	黒澤	成田	上田公民館大規模改修(建築主体)工事その 1		<u> </u>
	•		一級建築士事務所 岩手県知	事登録 第	か(2808)1068 号					図面名称 引	縮尺	A — 156
			一級建築士 建設大臣登録	第96078-	号 濱端 俊一					改修 1階 防煙区画図	A1 : S=1/200 A3 : S=1/400	

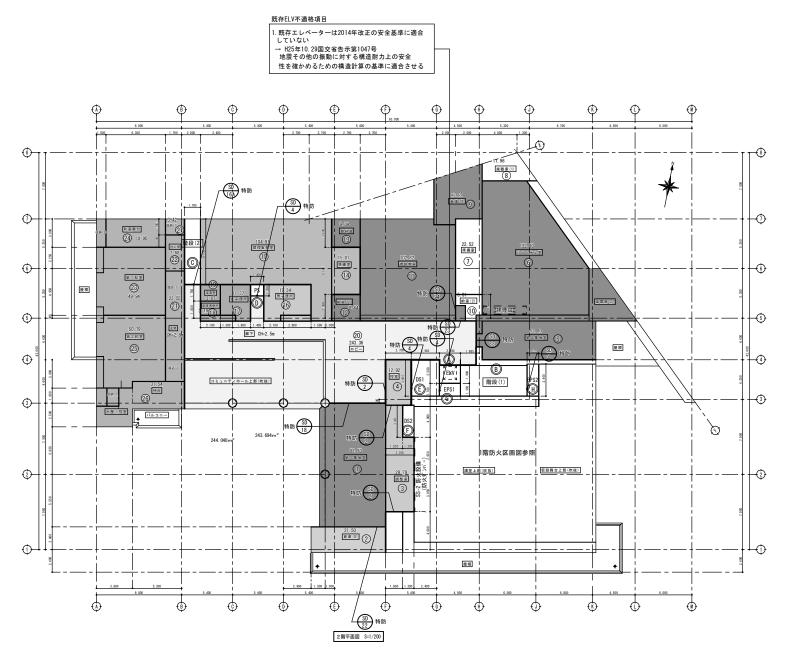


建具記号	改修前	改修後	改修内容
廷共配专	建具種別	既存・更新	以形内台
SD-2	特定防火設備	既存	_
SD-4	"	"	_
SD-16A	"	"	_
SD-18	"	"	_
SD-22	"	"	_
SD-23	"	"	_
SD-24	"	"	_

<凡例>									
	既存 RC壁 (W=120~180:1時間耐火構造)								
特防	特定防火設備								
£2223	ここのスラブを配管貫通する場合は 貫通都を不燃材料で埋める								


	防煙区画	19th A
記号	(≦500m²)	適合方法
0	91. 70	自然排煙
2	21. 50	H12建告第1436号第四号二(1)適用
3	29. 79	H12建告第1436号第四号二(4)適用
(4)	12. 92	"
小計	155. 91 ≦ 500 m²	
(5)	52. 80	自然排煙
6	132. 90	w
0	22. 52	H12建告第1436号第四号二(1)適用
8	11. 96	"
9	27. 05	自然排煙
10	5. 81	H12建告第1436号第四号二(1)適用
0	102. 82	自然排煙
12	8. 44	H12建告第1436号第四号二(1)適用
13	9. 04	自然排煙
小計	373.34 ≦ 500m ²	
1/4	15. 07	自然排煙
(15)	104. 91	<i>II</i>
小計	119.98 ≦ 500mi	i
16	17. 34	H12建告第1436号第四号二(1)適用
小計	17. 34 ≦ 500 m	i e
17	11. 37	H12建告第1436号第四号二(1)適用
(18)	3. 18	"
(19)	3. 67	"
小計	18. 22 ≦ 500 m	i l
20	243. 36	自然排煙
小計	243. 36	
	23. 55	U1070分件件1400日供加口= /// 第四
		H12建告第1436号第四号二(1)適用
<u> </u>	7. 68	//
	49. 94	自然排煙
<u> </u>	18. 90	<i>m</i>
<u> </u>	50. 79	<i>m</i>
<u> </u>	31. 54	//
20	3. 42	H12建告第1436号第四号二(1)適用
小計	350. 55 ≦ 500 m	
	1 070 70 < 4 500	
計	1, 278. 70 ≦ 1, 500r	n

					必要面積			排煙有効面積(m [®])							
	室 名	床面積 計 算	床面積	採光 1/20	換気 1/20	排煙 1/50	建具符号	幅	高さ	か所数	排煙上 有 効 面 精	有競計	排煙上 必 職	判定	
		(4. 87+11. 43)					_	_		_		_			
	リハーサル室	×9. 18×1/2	132. 90	6.684	6, 684	2, 673	_								
	, , , , , ,	+11. 43 × 5. 15					SW-3	1, 285	0.9	3	3, 467	3, 467	2 673	OK	
	待合·水屋 控室		3154	1.577	1. 577	0. 630	AW-4	1.592 1.591	0.8	2	2. 547 1. 272	3. 819	> 0. 630	OK	
							AW-13	0.985	0.8	1	0.788				
	視聴覚室	10. 1 × 10. 18	102.82	5.141	5. 141	2. 056	AW-13	0.985	0.8	1	0.788	2. 364 3	2.056	0K	
							AW-13	0.985	0.8	1	0.788				
	第1集会室	7. 0 × 13. 1	91.70	4. 585	4. 585	1. 834	AW-4	1.66	0.8	7	9. 296	9. 296	1.834	0K	
2															
	第2集会室	12.0 × 4.4	52.80	2. 64	2.64	1.06	AW-16	0.913	0.8	2	1.461	1. 461 3	1.06	0K	
階															
		3.0×7.9					_								
	調整室		29. 793 (50㎡以下)	1.489	1. 489	0. 595	_	床面	積50㎡以	下の為検	討不要と	する			
		1.0 × 3.300	(50m以下)				_								
							AW-13	0.985	0.8	1	0.788				
	料理実習室	13. 885 × 6. 95	104, 913	5. 246	5, 246	2.5	AW-13	0.985	0.8	1	0.788	3, 152	2.5	OK	
	行任天日王	2. 185 × 3. 85	104. 310	0.240	5. 246	2.0	AW-13	0.985	0.8	1	0.788	0.102	20	UK	
							AW-13	0.985	0.8	1	0.788				
	第1和室	6. 565 × 7. 20 6. 3 × 3. 0 0. 735 × 3. 52	50. 705	2.535	2. 535	1. 014	AW-11	0.81	0.8	4	2. 592	2. 592	1.014	OK	
		6. 565 × 7. 005 3. 065 × 0. 695 0. 735 × 3. 52		2. 405	2. 405	1. 375	AW-11	0.81	0.8	4	2. 592	2. 592	1.375	OK	
	ロビー 廊下 コミュニティーホール	1. 685 × 3. 85 30. 87 × 4. 1 1. 4 × 2. 65 1. 67 × 0. 475 21. 02 × 4. 6 15. 2 × 0. 6	243. 369	12. 168	12. 168	4. 867	AW-4	1. 73	0.8	4	5. 536	5. 536	4 . 867	OK	
	ホール仮設舞台	19. 25 × 14. 405	277. 296	13. 864	13.864	5. 545	SW-6	1.165	1.08	6	3. 775	7. 549 3	> 5. 545	OK	

特記	•		有限 環 境	計画	 エ	房	設計年月日 R7 · 3 · 15	担当 工藤	検図 黒澤	照査 成田	エ事名称 上田公民館大規模改修 (建築主体) エ事その 1	E	図面番号
	•				第 か(2808)1	068 号					図面名称 改修 2階 防煙区画図	縮尺 A1: S=1/200 A3: S=1/400	A — 157

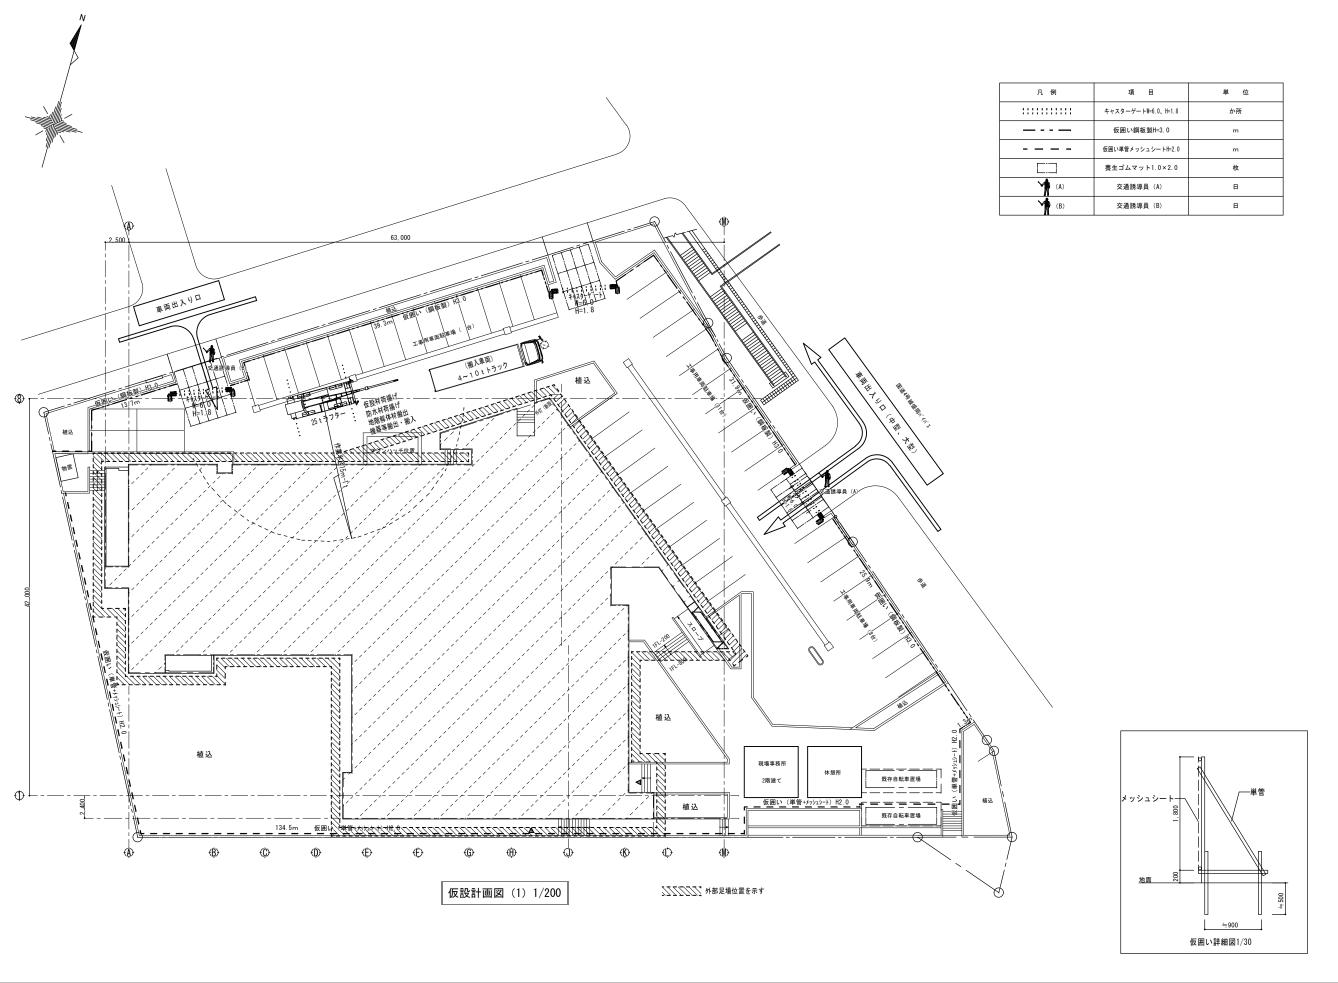


特	•		有限 7晋 1音	≣∔ i	面 丁	巨	設計年月日	担当	検図	照査	工事名称		図面番号
	•		会社 大 大兄 〒020-0121 岩手県盛岡市月	□ 	<u> 프</u>	<i>D</i> 5	R7 • 3 • 15	工藤	黒澤	成田	上田公民館大規模改修(建築主体) 工事その 1		
	•			手県知事登録							図面名称	縮尺	A — 158
	•			登録 第96							仮設計画図(1) ※建築物工事中	A1 : S=1/200 A3 : S=1/400	

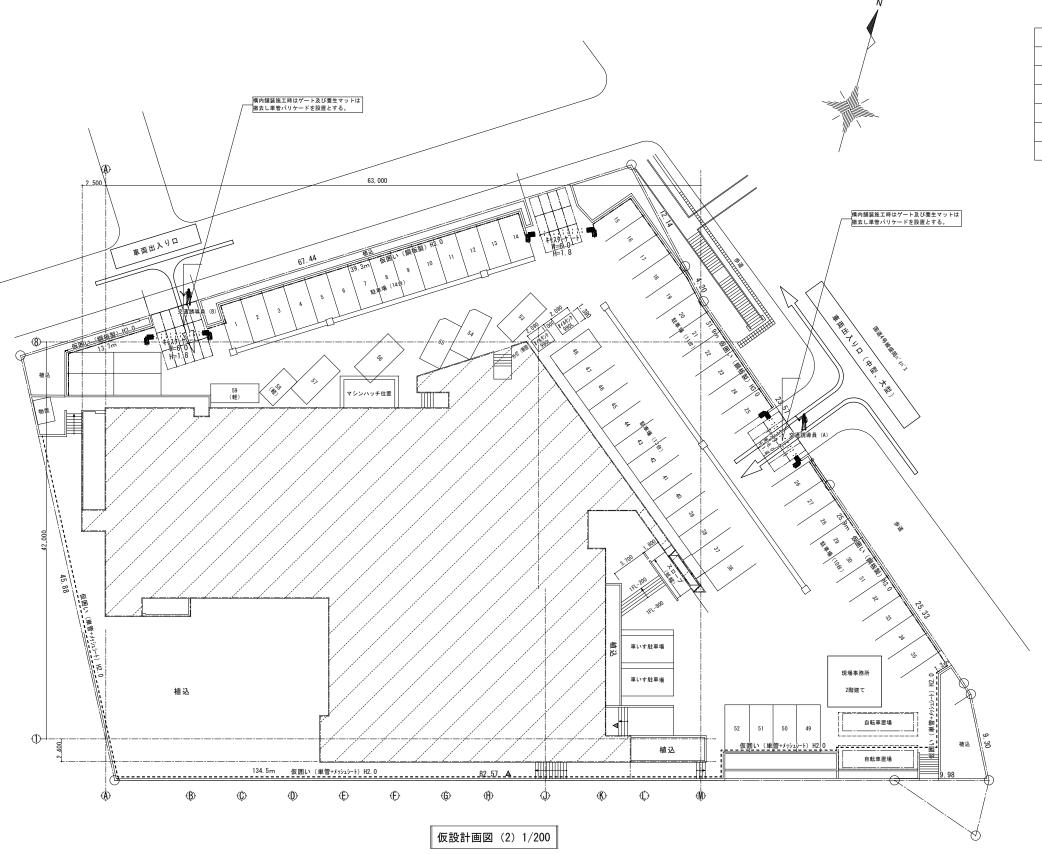


凡例	項目	単 位
1111111111	キャスターゲートW=6.0、H=1.8	か所
	仮囲い鋼板製H=3.0	m
	仮囲い単管メッシュシートH=2.0	m
	養生ゴムマット1.0×2.0	枚
(A)	交通誘導員 (A)	В
(B)	交通誘導員 (B)	B


特部	•			投計年月日	担当	検図	照査 工事名称		図面番号
	•		会社 ス	R7 · 3 · 15	工藤	黒澤	成田 上田公民館大規模改修(建築主体)工事その1		
			一級建築士事務所 岩手県知事登録 第 か(2808)1068 号				図面名称	縮尺	A — 159
			一級建築士 建設大臣登録 第96078号 濱端 俊一				仮設計画図(2) ※外構工事中	A1 : S=1/200 A3 : S=1/400	

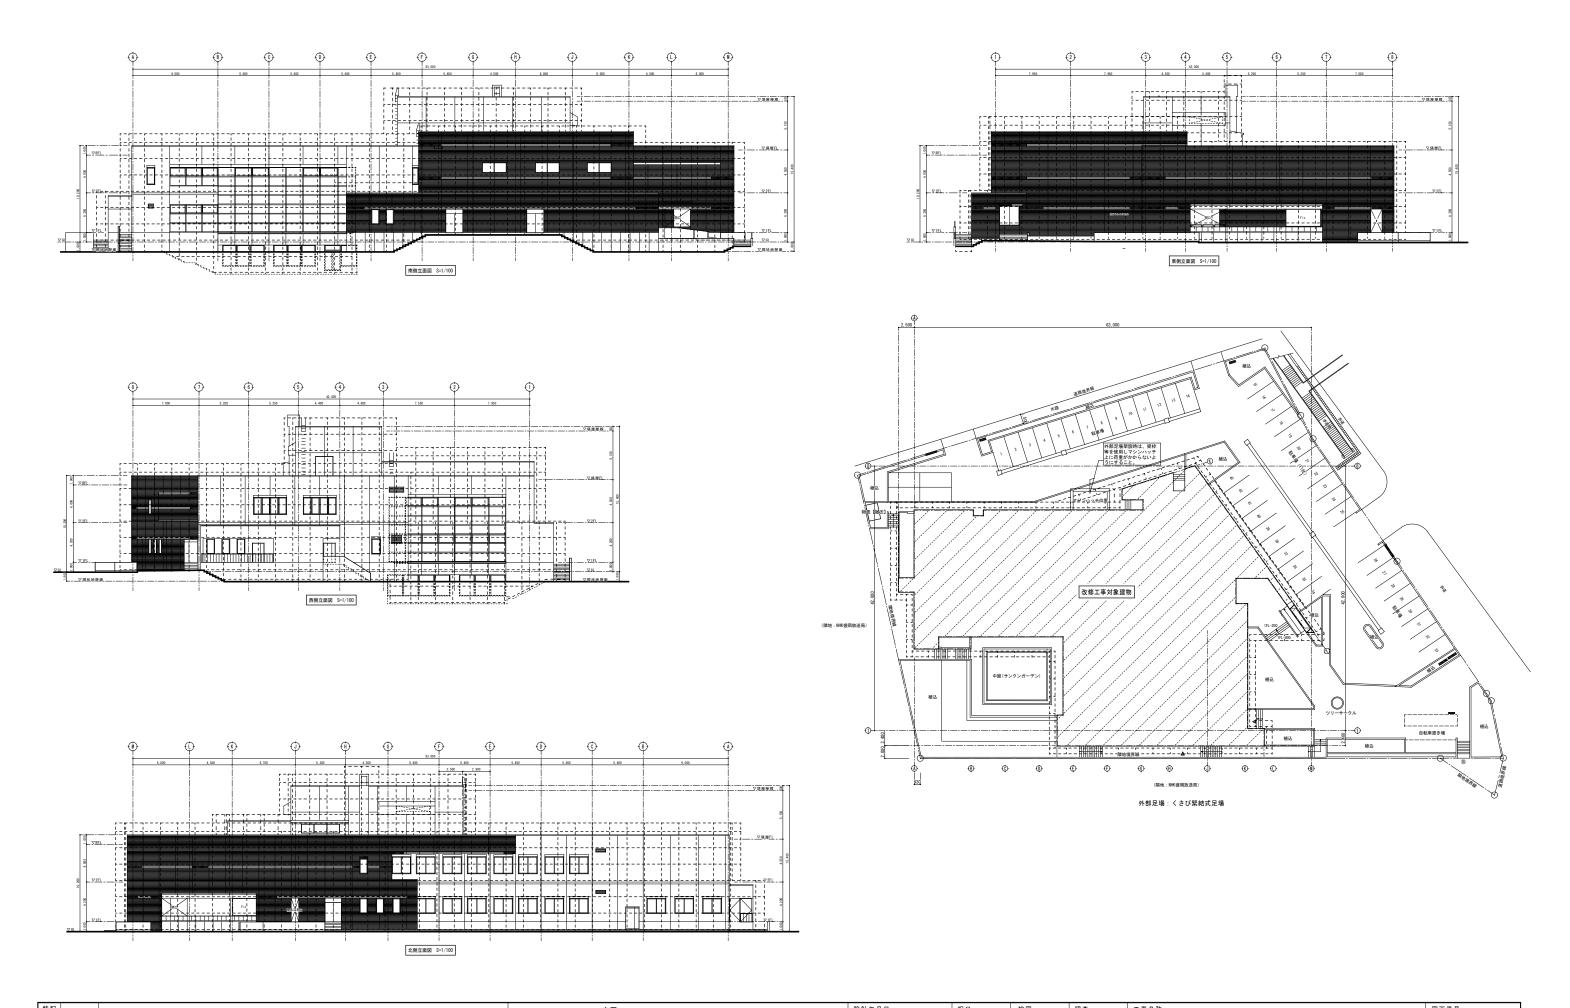



守記 ・ ・ ・ ・ ・ ・ ・ ・ ・ ・ ・ ・ ・ ・ ・ ・ ・ ・ ・	有限 環 境 計 画 工 房 〒020-0121 岩手県幽南市が丘三丁目16-5 TEL (019) 645-0380	担当 模図 照金 工事名称 図面番号
· · · · · · · · · · · · · · · · · · ·	〒020-0121 岩手製画用別近三丁目16-5 TEL (019) 645-0380 一級建築士事務所 岩手県知事登録 第か(2808) 1068 号 一級建築士 建設大臣登録 第96078号 濱端 俊一	図面名称 仮設計画図 (3) 縮尺 A — 160 A3: S=1/400 A3: S=1/400

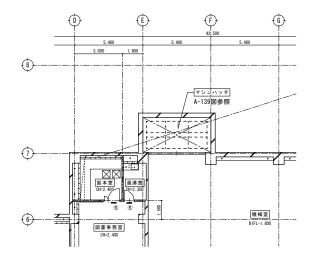

マシンハッチ 仮設計画平面図 S=1/150

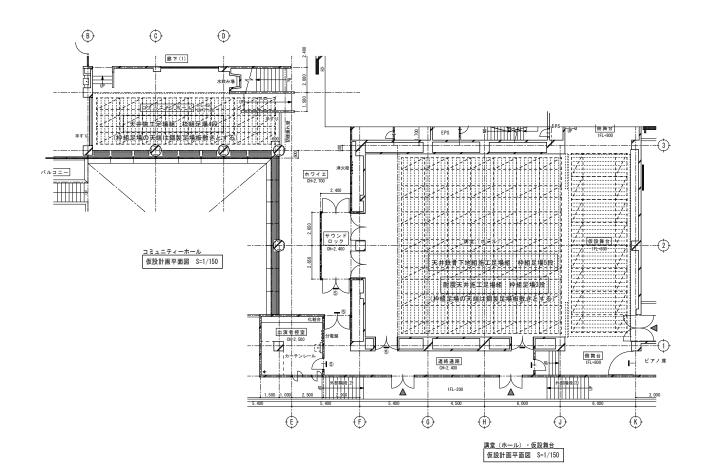

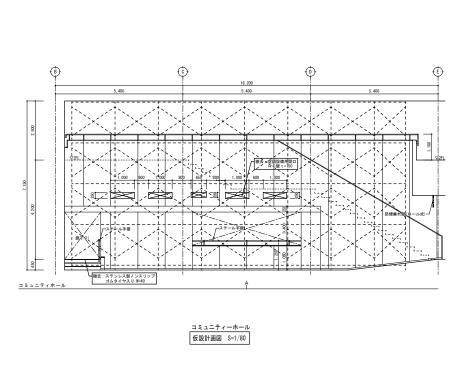

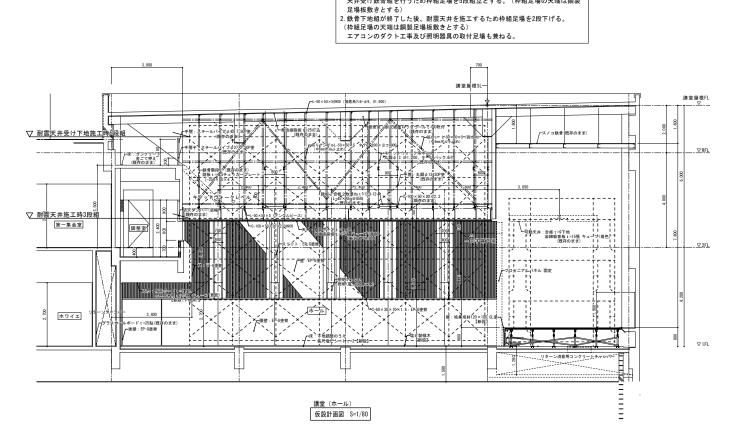

(講堂 (ホール) の耐震天井等の作業足場)

1. R階スラブ下に、あと施工アンカー打ち及び下地鉄骨アングルを取り付けて耐震 天井受け鉄骨組を行うため枠組足場を5段組立とする。(枠組足場の天端は鋼製

特記	•	有限 環	十 画	T 雇	設計年月日	担当	検図	照査	工事名称 上田公民館大規模改修 (建築主体) 工事その 1	図面番号
	•	〒020-0121 岩手県盛岡市月が丘三		(019) 645-0380	R7 · 3 · 15	工藤	黒澤	成田		A1 : C-1/00
	•	一級建築士事務所 岩手県	知事登録 第	ちか(2808)1068 号					図面名称 仮設計画図(4)	縮尺 A1: S=1/160 A 161
	•	一級建築士 建設大臣登録	第96078	3号 濱端 俊一					灰改計画区 (4)	A3 : S=1/300