



● アスベスト含有製品撤去 | ● 本工事 | ○ 別途 下記に撤去方法(参考)を示すが、実施する撤去方法は、作業主任者の指示による事。 撤去する長方形ダクトのフランジ部、配管のエルボ・チーズ部に含まれる石綿を処分するため、 フランジ・エルボ・チーズの前後を切断し、他のダクト・配管とは別に廃棄を行う。 ダクトフランジ部撤去参考詳細図

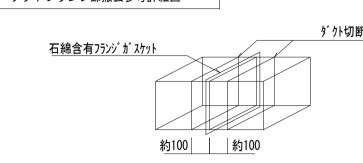

- 1. ダクトの切断に当たり飛散防止処置として、フランジ部を飛散抑制剤の塗布又はテープ貼
- 2. フランジ部両側約100mmの箇所において慎重に切断する。 3.ダクト片側の切断終了後、フランジ部内部を外面同様、飛散防止処置として飛散抑制剤の
- 塗布又はテープ貼を行い、もう片側の切断を行う。 4. 切断したフランジ付ダクトは、ビニール袋等に詰め、構外搬出適切処理とする。

## 配管エルボ・チーズ部撤去参考詳細図|

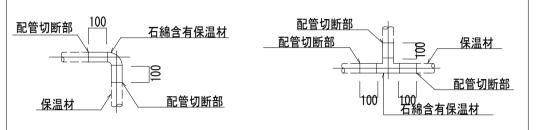

- 1. 配管の切断に当たり飛散防止処置として、保温材部を飛散抑制剤の塗布又はテープ貼を行う。 2. 保温材部両側約100mmの箇所において慎重に切断する。
- 3. 切断した保温付配管は、ビニール袋等に詰め、構外搬出適切処理とする。

● 配管種別 (既設配管)

	配管種別	配管材料
m ======	● 冷温水、冷却水	● 配管用炭素鋼鋼管(白)
空気調和	● ドレン管	● 硬質塩化ビニル管 (VP) ● 配管用炭素鋼鋼管 (白)
	● 油	● 配管用炭素鋼鋼管(黒)
	〇 蒸気	● 配管用炭素鋼鋼管(黒) 〇 圧力配管用炭素鋼鋼管(黒)
%∆ →L	● 屋内給水管	● 水道用亜鉛メッキ鋼管 〇 塩ビラインニング鋼管 〇 ポリエチレン粉体ライニング鋼管
給水	● 屋外給水管	● 水道用硬質塩化ビニル管 (VW) ● ポリエチレン管
給湯	● 給湯管	● 配管用炭素鋼鋼管(白) 〇 銅管
	● 汚水管	● 塩化ビニル管 〇 塩ビラインニング鋼管 〇 鉛管
排水	● 雑排水管	<ul><li>● 塩化ビニル管</li></ul>
757八	● 通気管	<ul><li>● 塩化ビニル管</li></ul>
	● 屋外排水管	○ コンクリート管 ● ビニル管(VU)
1,, 4	● ガス管	● 配管用炭素鋼鋼管(白)
ガス	● ガス管(屋外、ピット)	● 外面ポリエチレン被覆鋼管(PLS)

- ダクト種別 亜鉛鉄板 〇 鋼板製
- 保温種別 ロックウール保温材 グラスウール保温材 ポリスチレンフォーム保温材 化粧ケース(樹脂製)
- 衛生器具 陶器製 SUS製
- Ⅲ.取りこわし内容

- 図示された、機器・ダクト・配管の取りこわしを行う。
- コンクリート埋設部及び土間部の配管は建物と一体に取りこわしてもよい。
- ダクト付属品・配管付属品は、ダクト・配管と一体で取りこわしてよい。
- オイルタンク処分 ● 地下貯蔵タンク本体は、掘り起こし撤去とする。
  - 地下貯蔵タンクの用途廃止に係る安全管理指針に基づき撤去する。
    - 地下貯蔵タンク掘り起こし後は、現場発生土にて埋め戻しとする。
- 浄化槽設備 ● 浄化槽掘り起こしに伴う掘削工法は、法付け工法とする。
  - 浄化槽掘り起こし後は、現場発生土にて埋め戻しとする。
- 配管土工事は本工事とし、掘り起こし後は現場発生土で埋め戻しとする。 ● 屋外設備
  - 屋外給水配管の埋設深さは600Hとする。 〇 屋外ガス配管の埋設深さは600Hとする。
  - 桝掘り起こし後は現場発生土で埋め戻しとする。

※別途工事の都南つどいの森の給排水切替工事と調整すること。

工事名称

盛岡市都南サイクリングターミナル外2施設解体工事

一級建築士事務所(岩手県知事登録)第お(2708)1257号

〒020-0106 岩手県盛岡市東松園三丁目25番20号 TEL 019-663-1391. FAX 019-662-2275

一級建築士(国土交通省)登録第148268号 東舘 隆

承認

作成 設計

2025/2

改定履歴

図面名称

解体工事特記仕様書


nonscale


M - 01

NO.

区分


機械設備

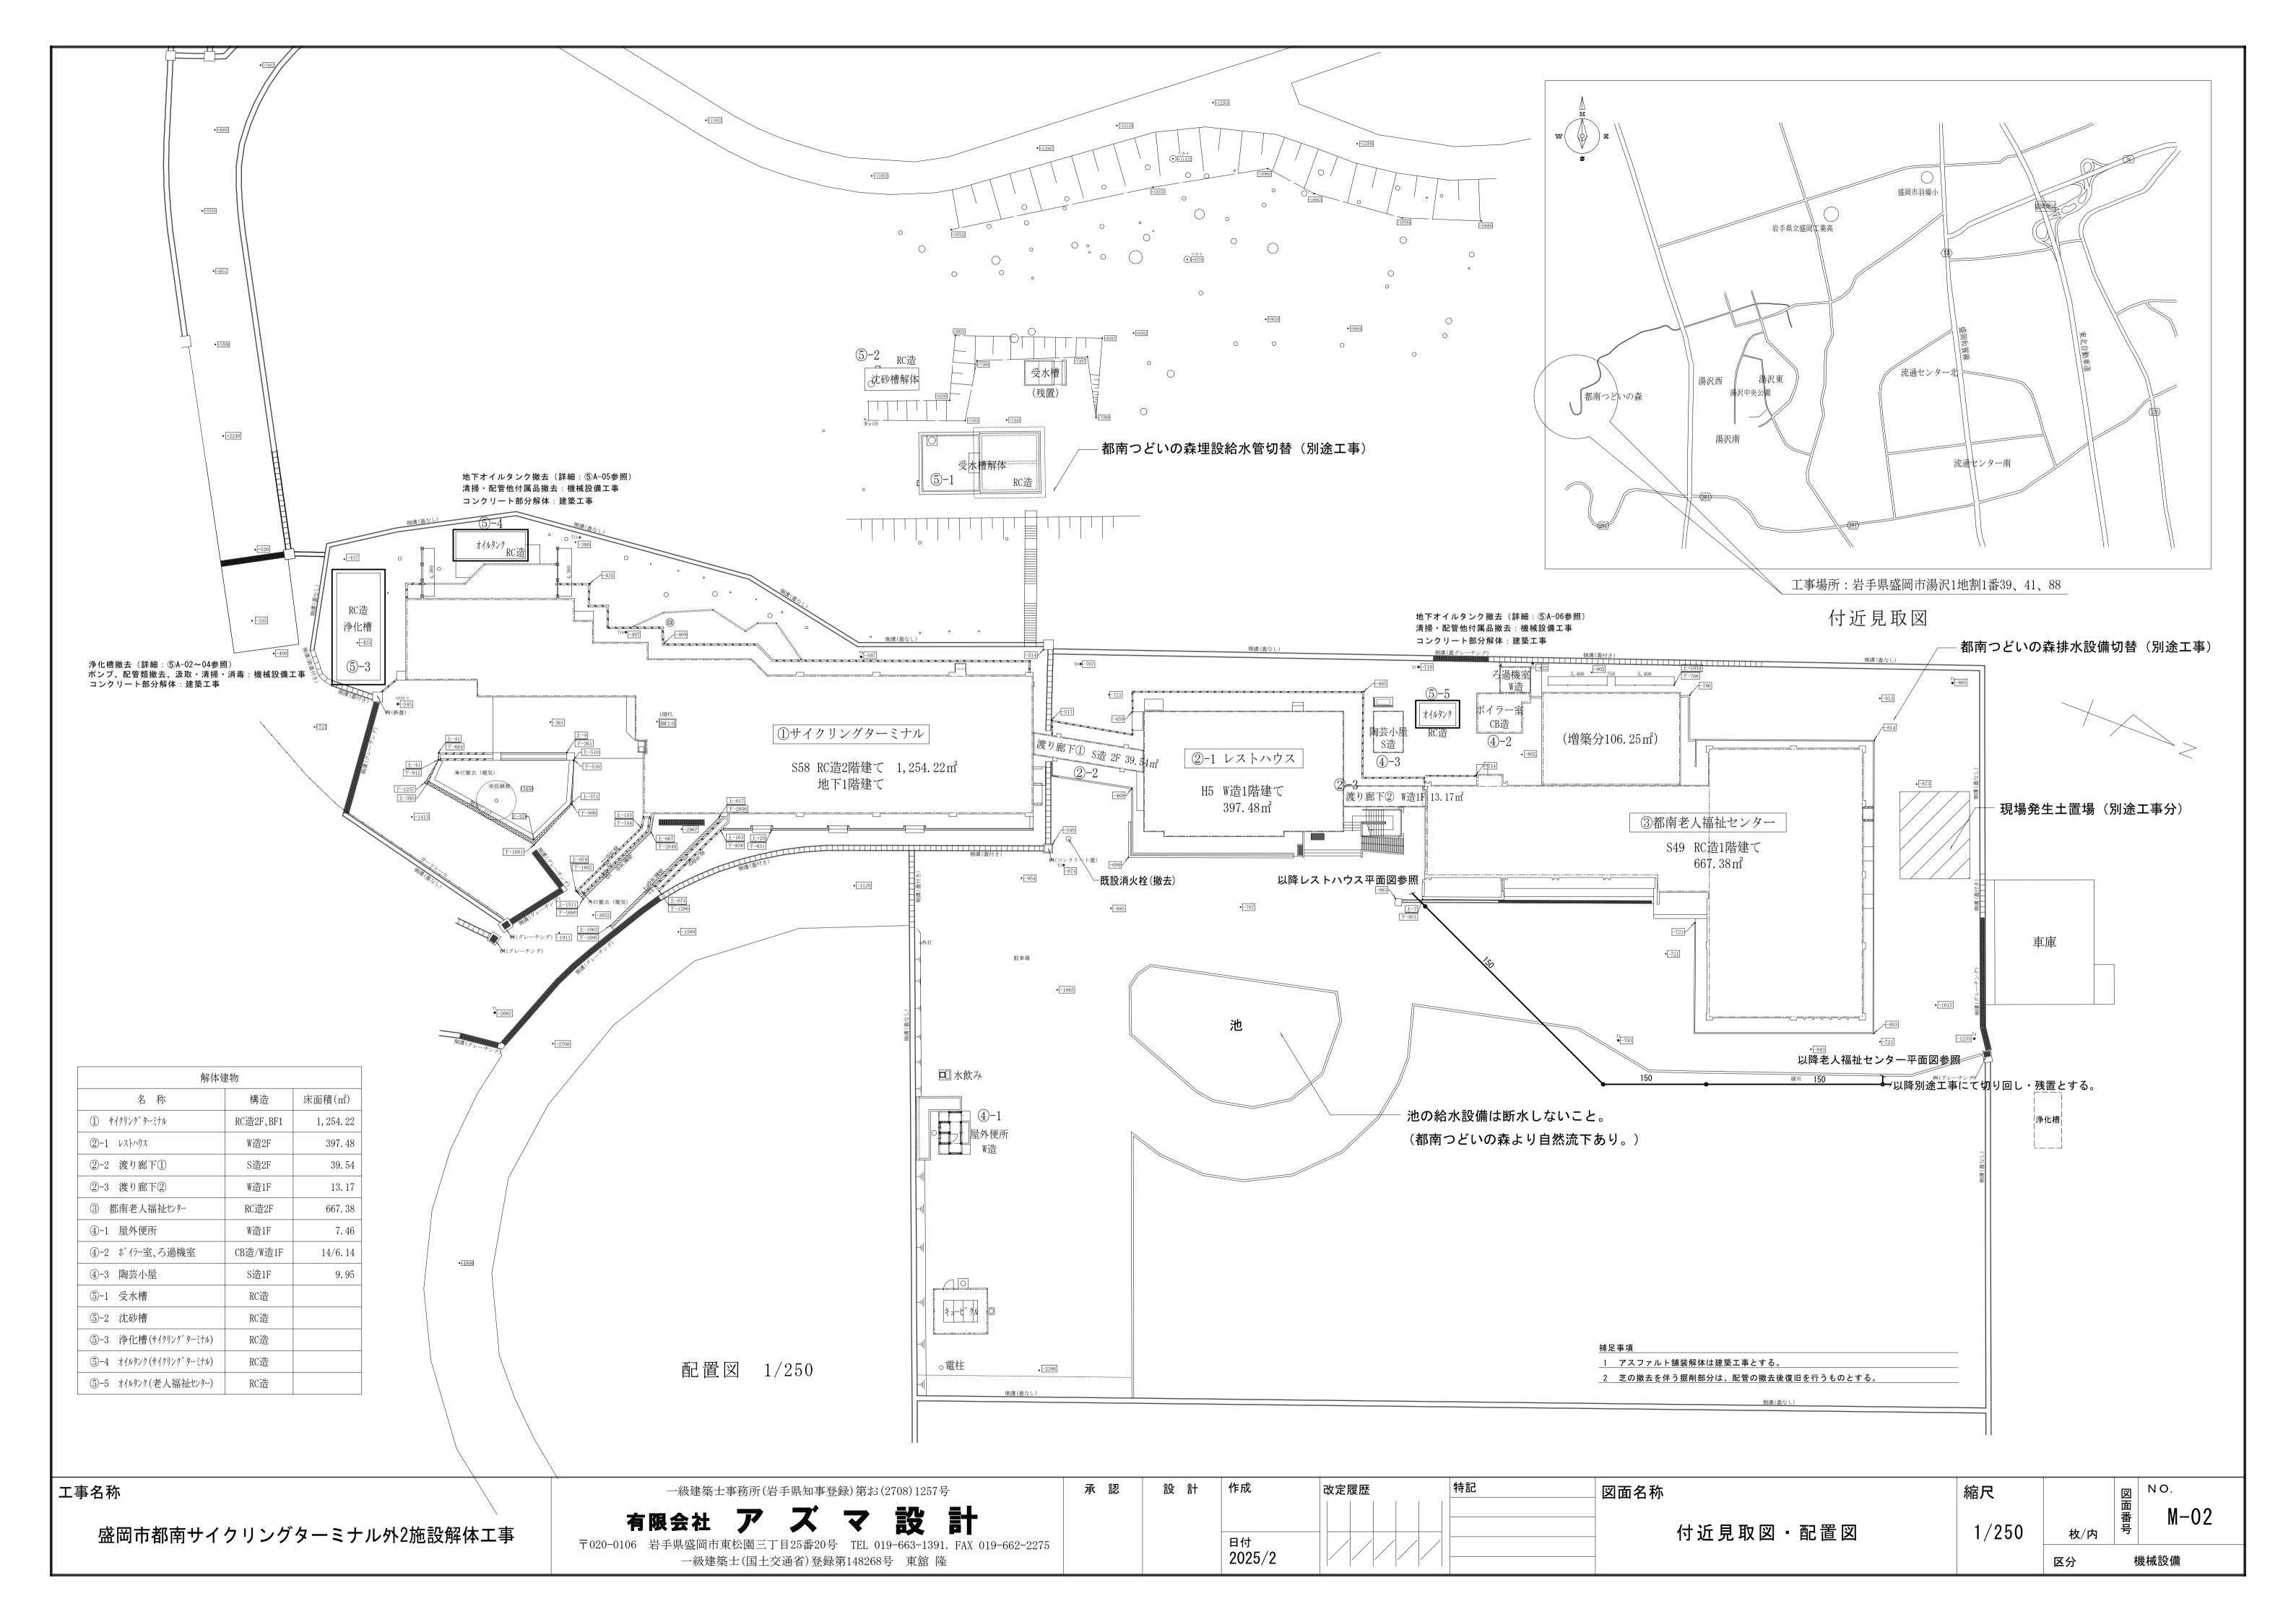

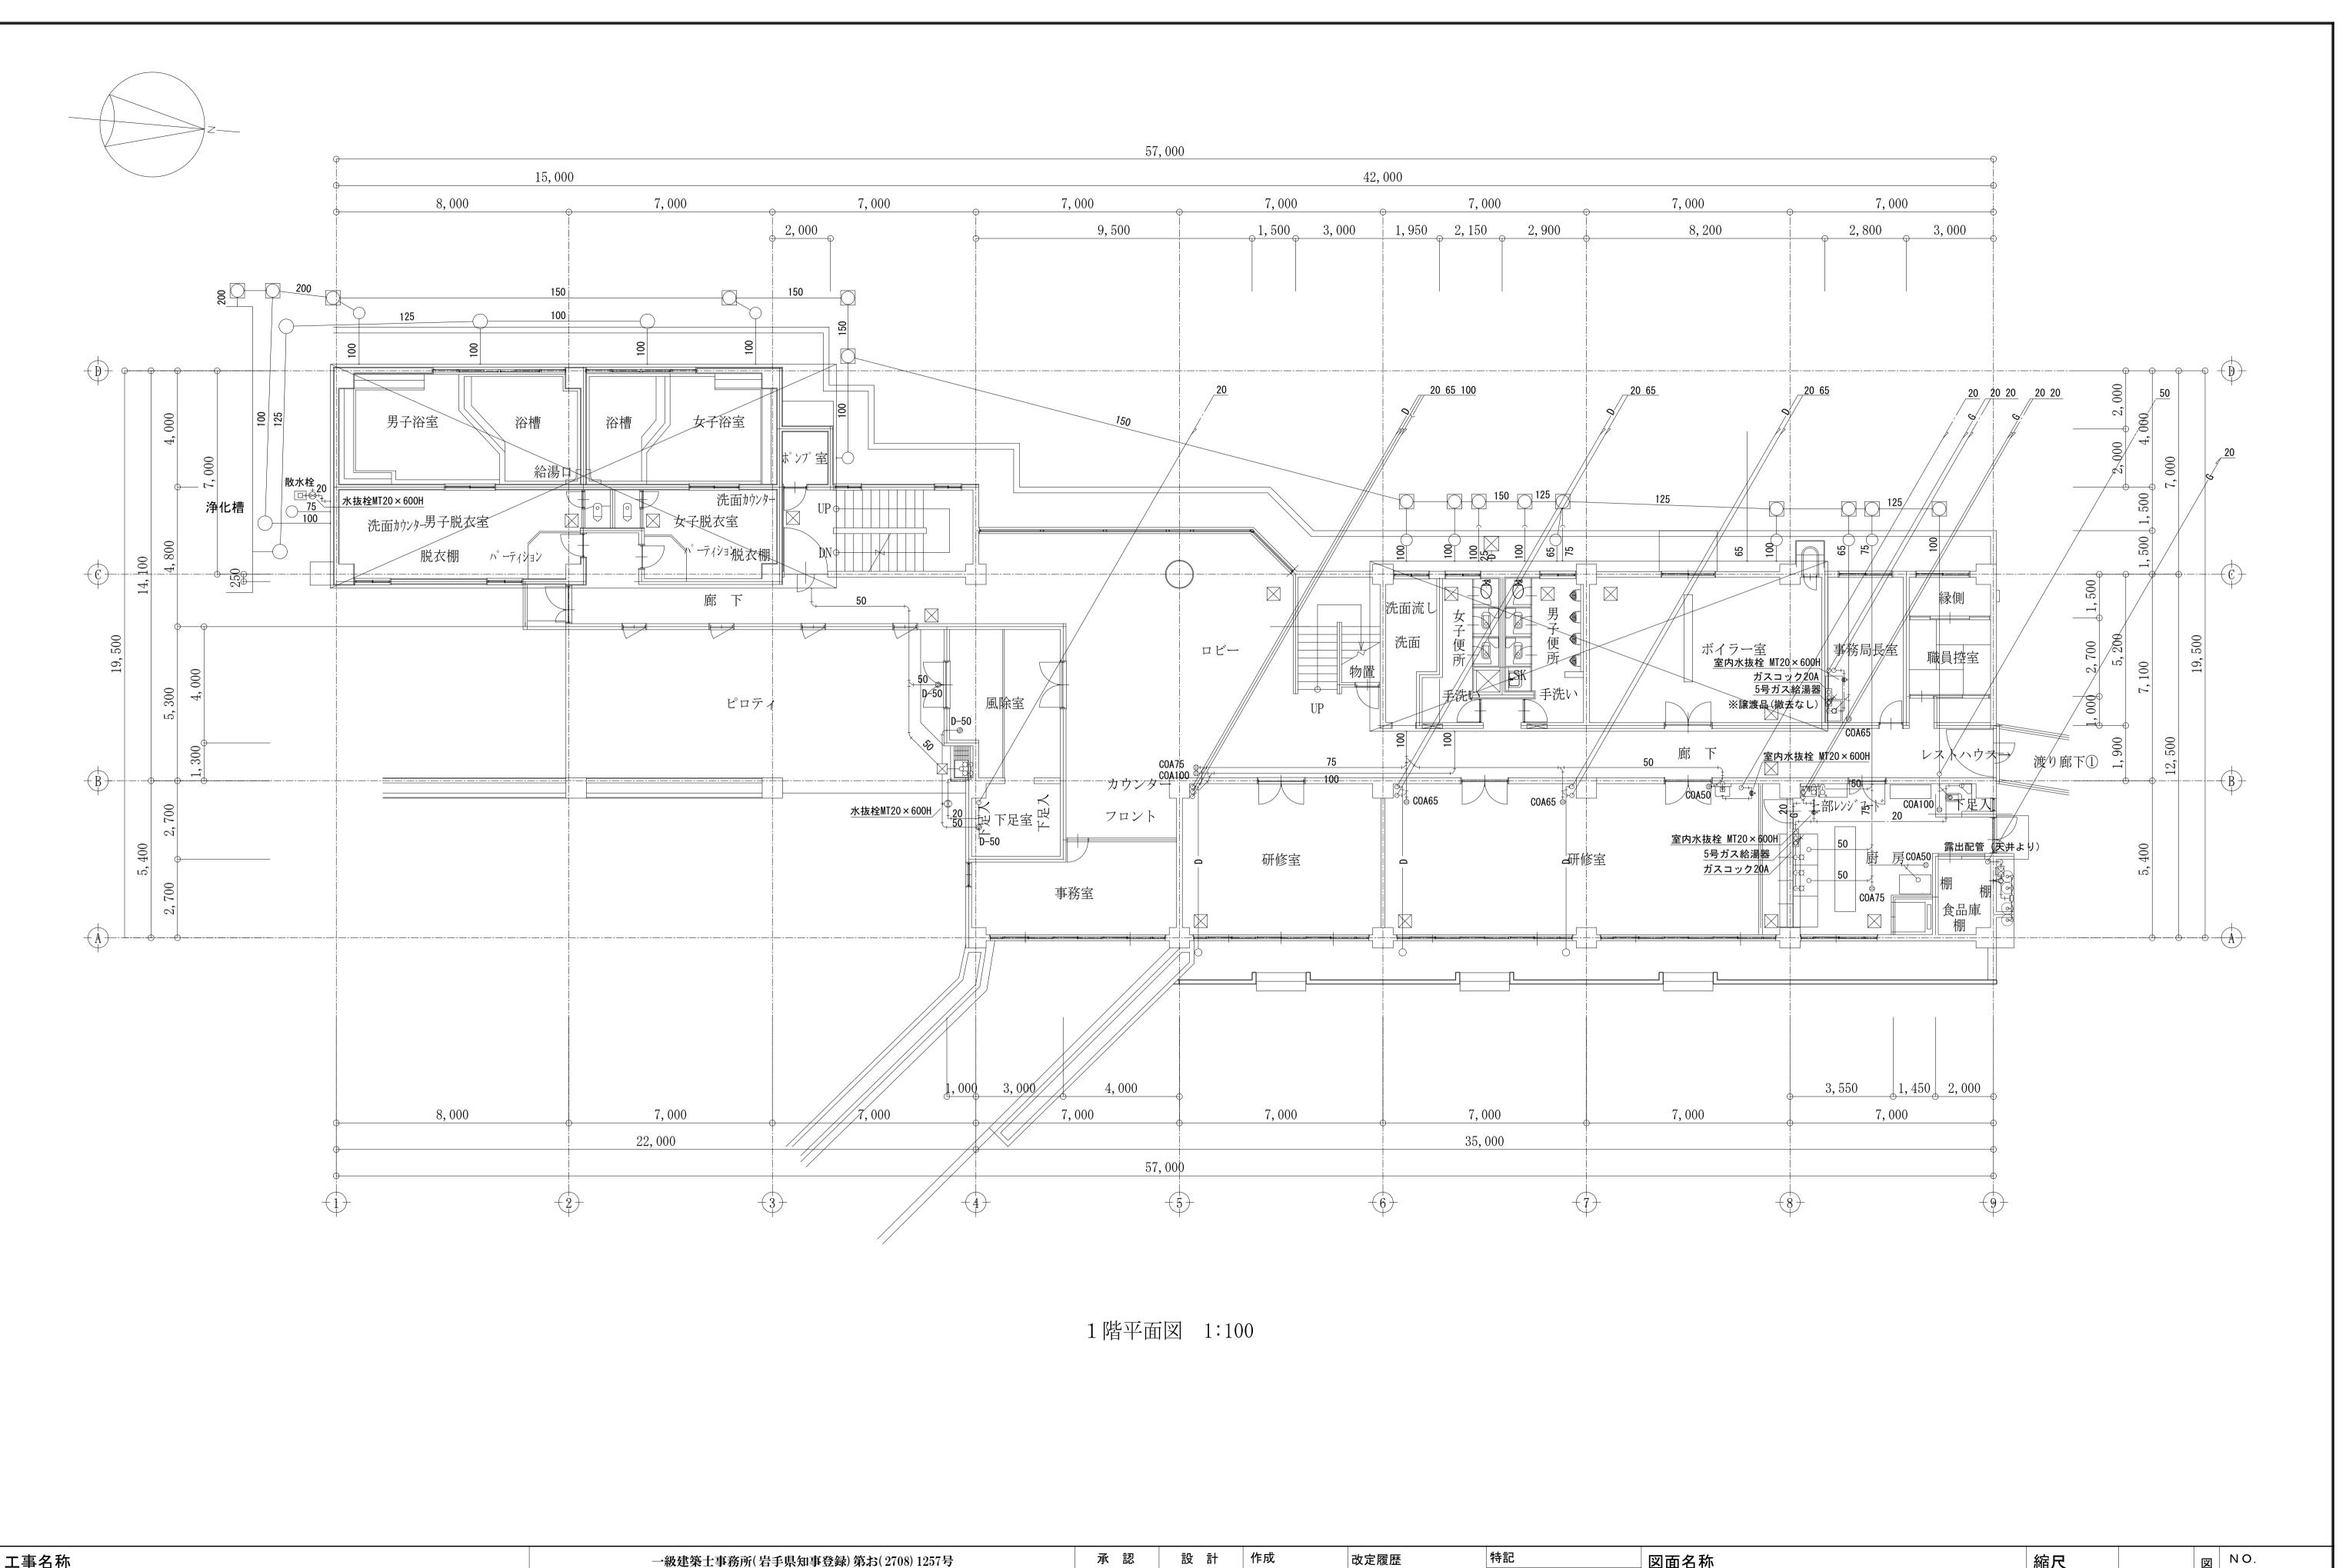


 
 工事名称
 一級建築土事務所(岩手県知事登録)第お(2708) 1257号
 承認
 設計
 作成
 改定履歴
 特記
 図面名称


 盛岡市都南サイクリングターミナル外2施設解体工事
 有限会社 ア ズマ設計 〒020-0106 岩手県盛岡市東松園三丁目25番20号 TEL 019-663-1391. FAX 019-662-2275 一級建築土(国土交通省)登録第148268号 東舘隆
 日付 2025/2
 日付 2025/2

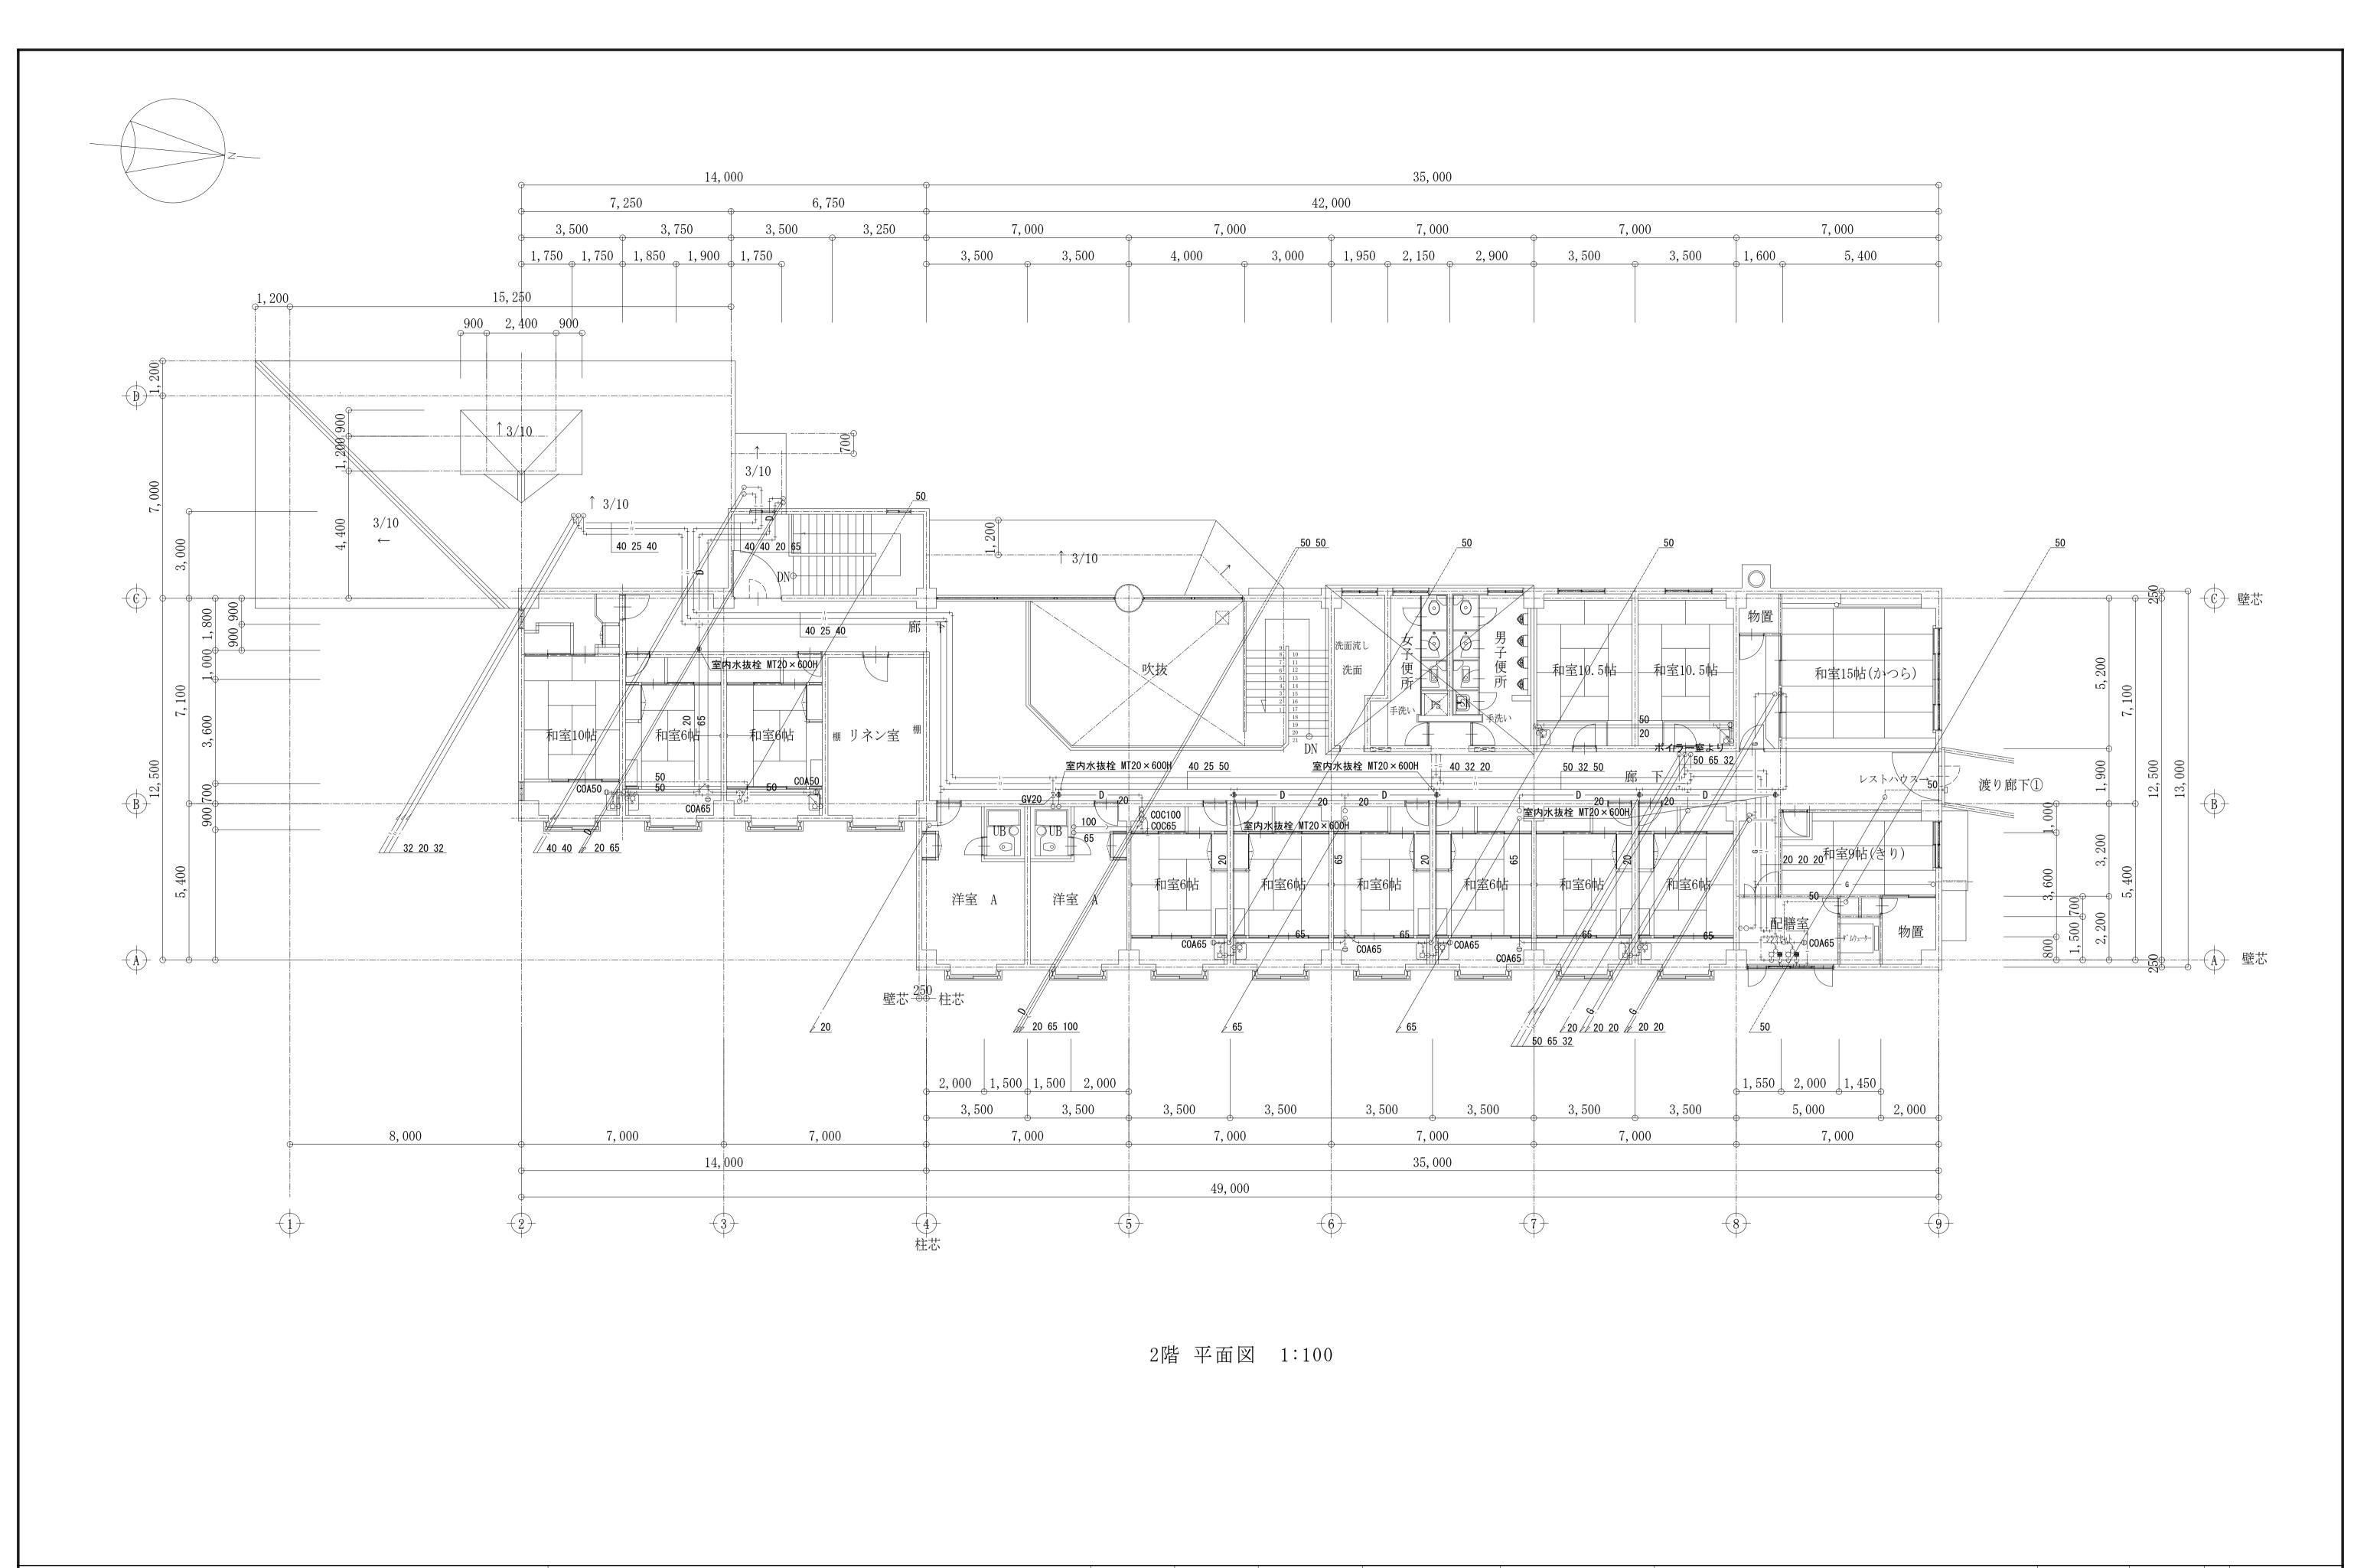


承 認 設 計 改定履歴 工事名称 図面名称 一級建築士事務所(岩手県知事登録)第お(2708)1257号 縮尺  $\bigcirc M-02$ ①都南サイクリングターミナル 1/100 盛岡市都南サイクリングターミナル外2施設解体工事 日付 衛生設備2階平面図 2025/2 機械設備 一級建築士(国土交通省)登録第148268号 東舘 隆 区分

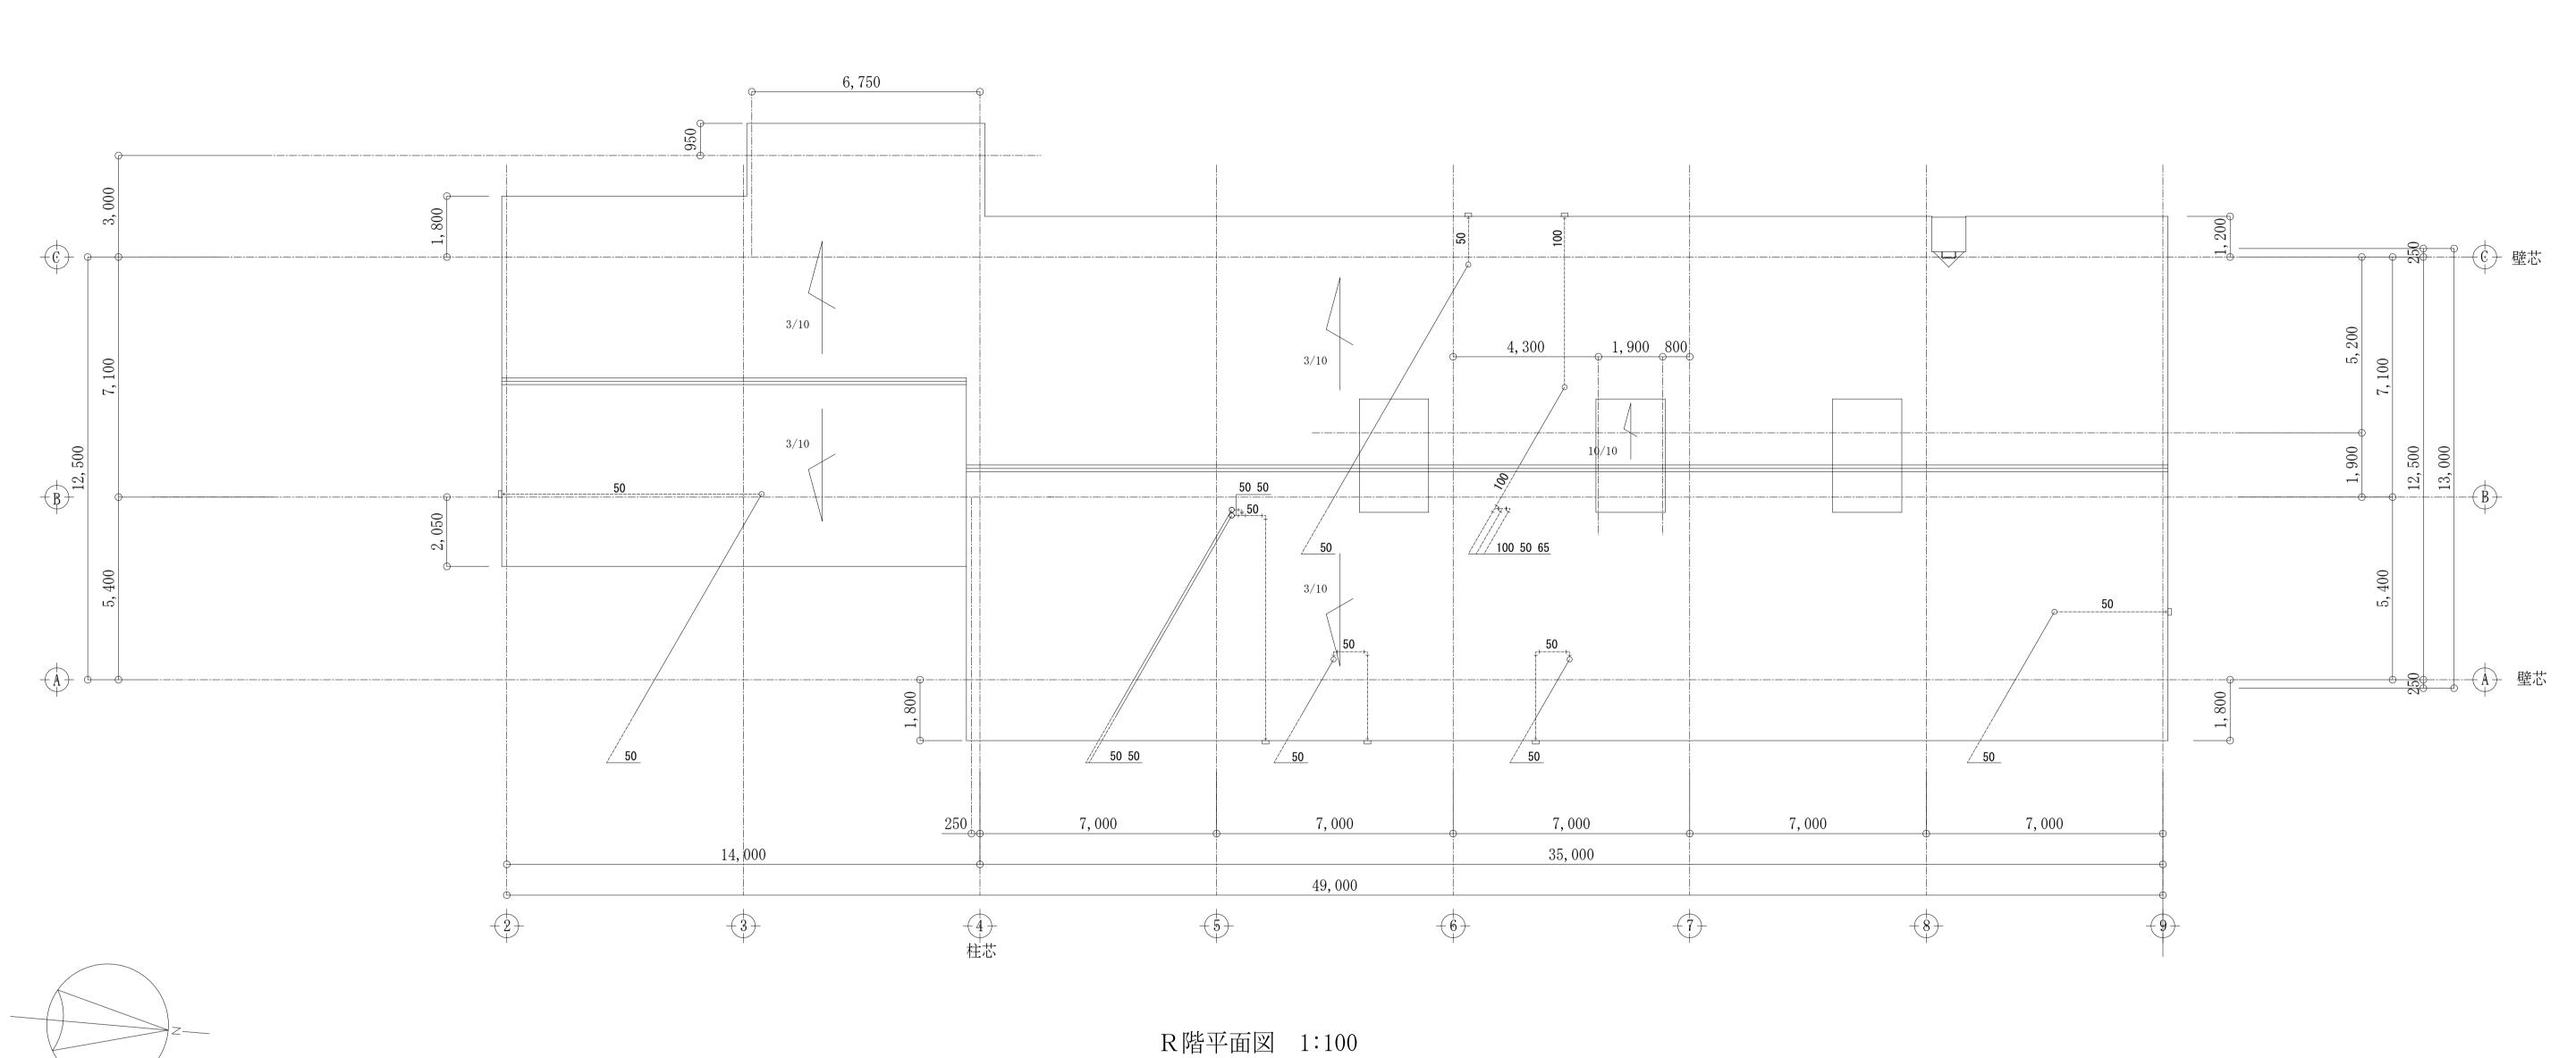

設計 作成 工事名称 承 認 改定履歴 一級建築士事務所(岩手県知事登録)第お(2708)1257号 図面名称 縮尺 1M-03①都南サイクリングターミナル 1/100 盛岡市都南サイクリングターミナル外2施設解体工事 日付 2025/2 衛生設備R階平面図 一級建築士(国土交通省)登録第148268号 東舘 隆 区分 機械設備

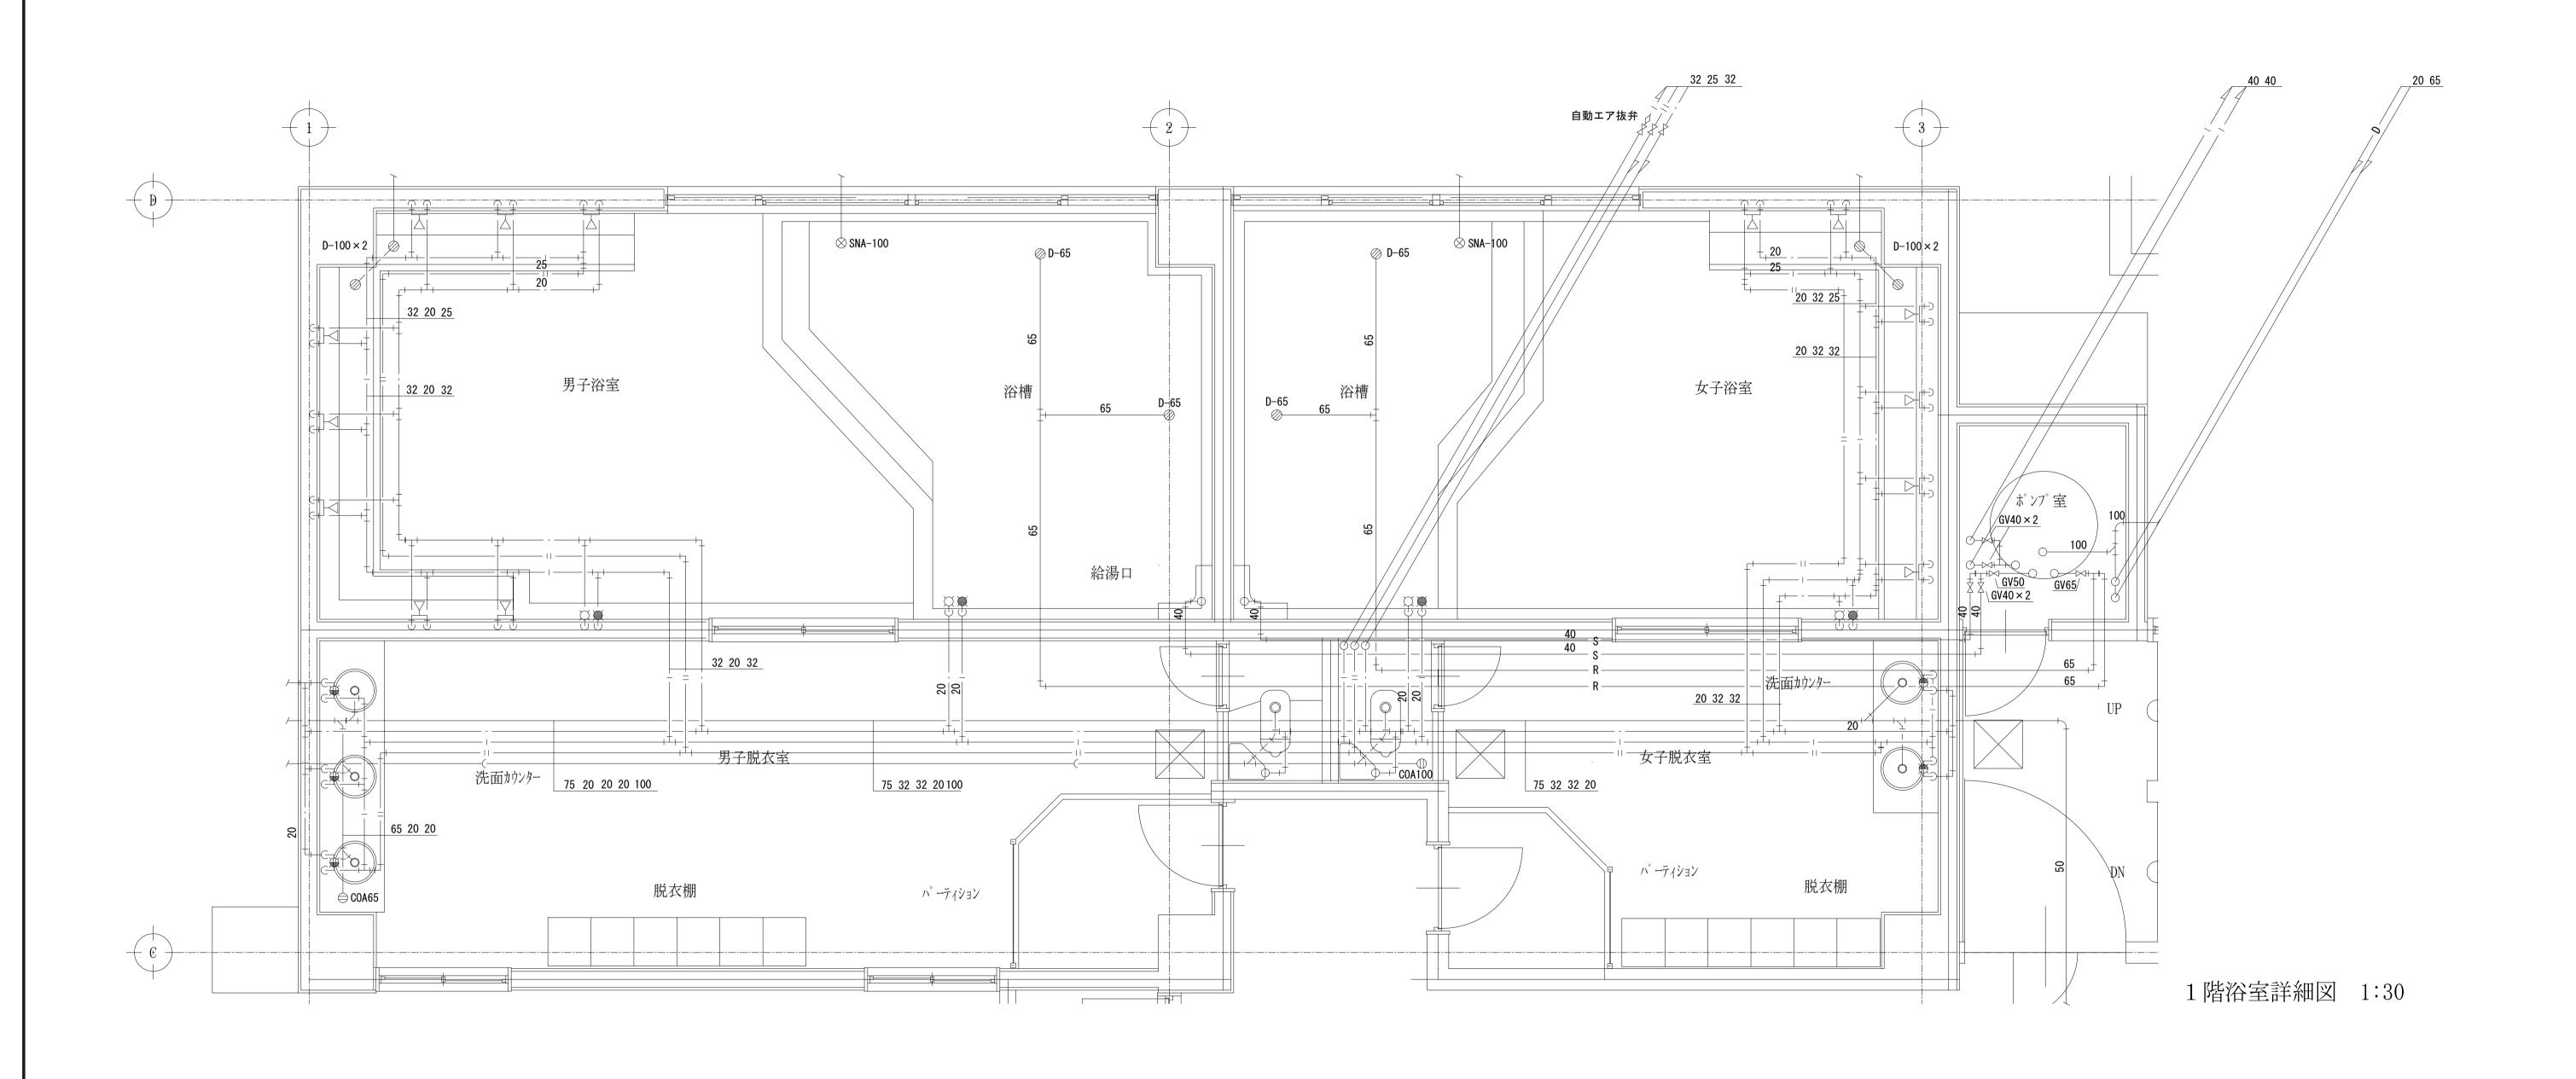

設計 作成 承 認 改定履歴 工事名称 図面名称 一級建築士事務所(岩手県知事登録)第お(2708)1257号 縮尺 1M-04①都南サイクリングターミナル 1/30 盛岡市都南サイクリングターミナル外2施設解体工事 日付 2025/2 衛生設備浴室詳細図 〒020-0106 岩手県盛岡市東松園三丁目25番20号 TEL 019-663-1391. FAX 019-662-2275 一級建築士(国土交通省)登録第148268号 東舘 隆 機械設備 区分

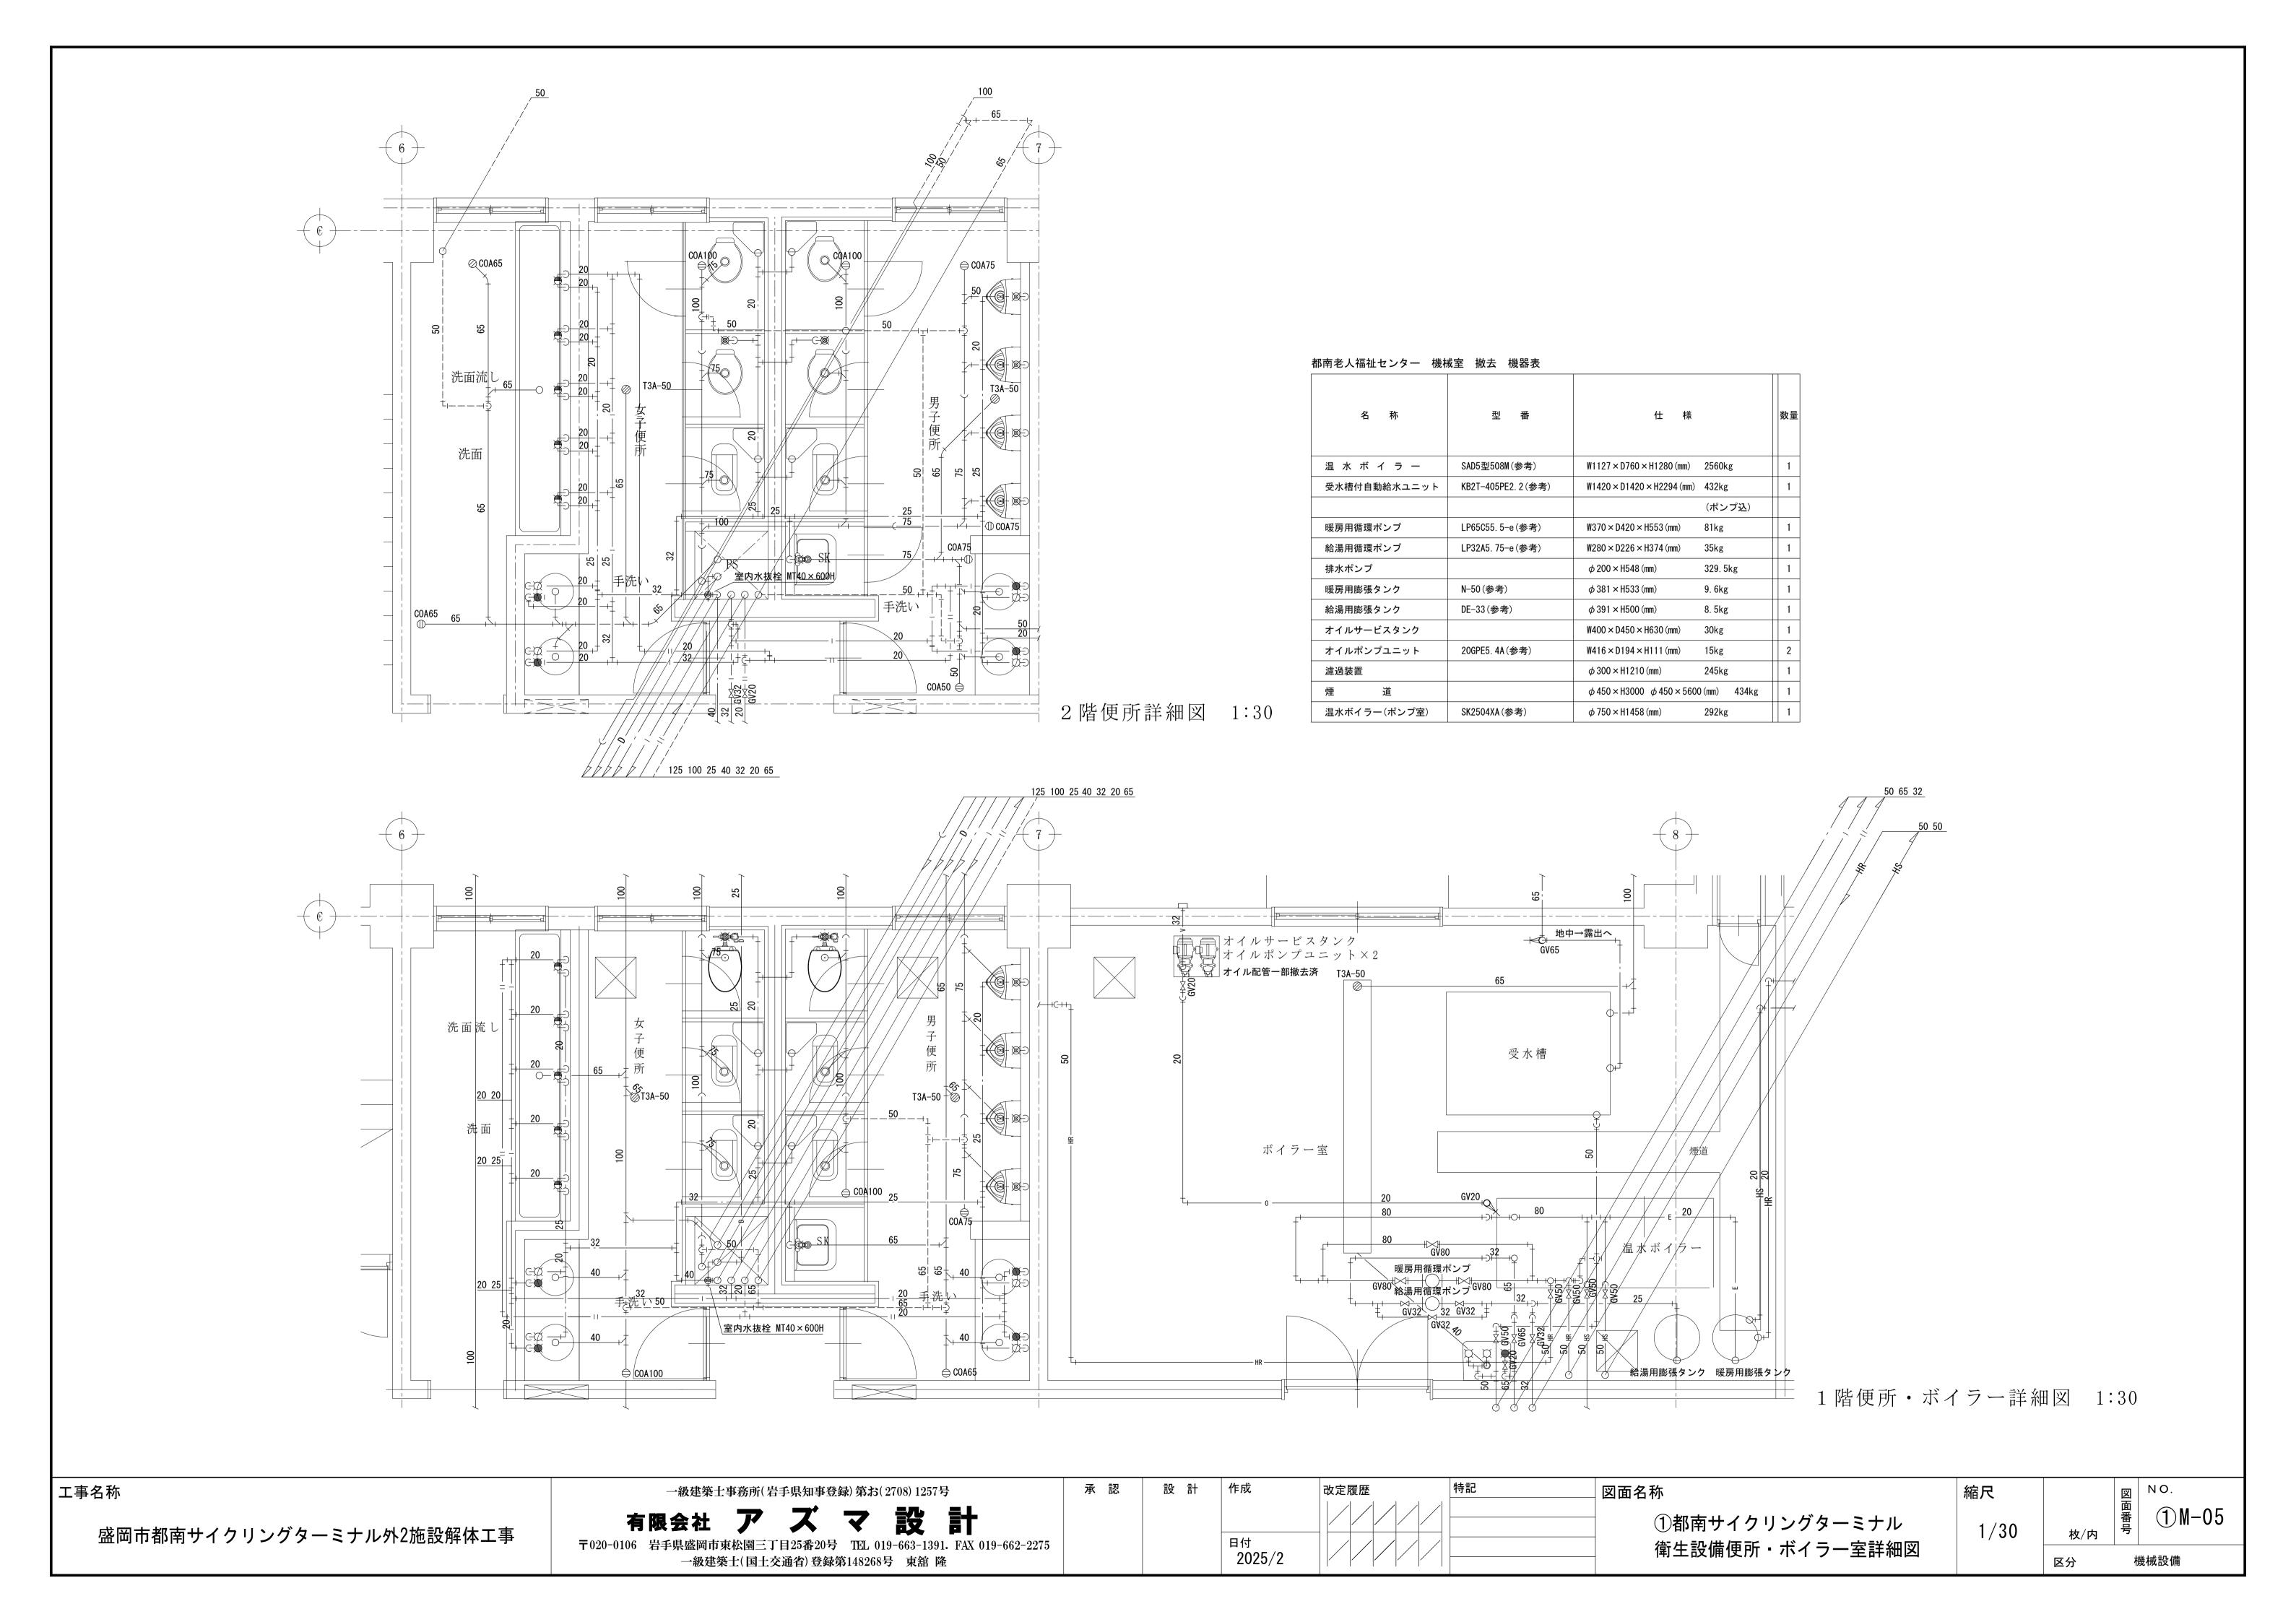

都南村サイク	'リングターミナル 撤去 <sup>「</sup>	機器表				I	
記号	機器名称	参考型番	付属品・仕様			台数	設置場所
EF1	有圧扇	EFG-25KSB-W	格子タイプ 一部樹脂製	W372 × H372 × D245 (mm)	5. 6kg	2	1階 男子浴室、女子浴室
EF2	有圧扇	E-30SN	ステンレス製 フード付	W410 × H410 × D250 (mm)	10. 1kg	2	1階 男子浴室、女子浴室
EF3	天井扇	V-08ZPY	ベントキャップ共	W160 × H165 × D120 (mm)	0. 5kg	3	1階 男子浴室便所、女子浴室便所、厨房前便所
EF4	天井扇	E-25SH	ベントキャップ共	W346 × H370 × D158 (mm)	2. 8kg	6	1階 下足室、浴室前廊下、洗面所、食品庫
							2階 リネン室、洗面所
EF5	天井扇	V-20ZX-W	ベントキャップ共	W349 × H341 × D258 (mm)	6. 0kg	6	1階 事務室、研修室×3
							2階 客室(かつら・きり)
EF6	有圧扇	E-25SH	ステンレス製フード付	$\text{W346} \times \text{H370} \times \text{D158} \text{ (mm)}$	2. 8kg	5	1階 ポンプ室、男子便所、女子便所
							2階 男子便所、女子便所
EF7	天井扇	V-20ZK	ベントキャップ共	$\text{W}365 \times \text{H}342 \times \text{D}225 \text{ (mm)}$	7. 2kg	3	1階 事務局長室、厨房
							2階 配膳室
EF8	天井扇	V-20ZM	ベントキャップ共 レンジフード共	W460 × H348 × D242 (mm)	26. 9kg	1	1階 厨房
EF9	有圧扇	V-12ZP	ステンレス製フード付	W420 × H420 × D197 (mm)	10. 8kg	1	1階 ボイラー室(左)
EF10	有圧扇	PF-30BSC	ステンレス製フード付	W520 × H520 × D223 (mm)	17. 2kg	1	1階 ボイラー室(右)

記号	機器名称	参考型番	付属,	品・仕様		台数		設 置 場 所
FCV1	ファンコンベクター	DFR-31W3(参考)	床置形	W751 × D233 × H547 (mm)	22kg	8	2階	客室(222・223・226・227・228・229・230・231)
FCV2	ファンコンベクター	DSRD-11W3(参考)	天吊埋込形	W484 × D570 × H225 (mm)	17kg	1	2階	客室(221)
FCV3	ファンコンベクター	DSRD-21W3(参考)	天吊埋込形	W609 × D570 × H225 (mm)	20kg	3	2階	客室(かつら×2・きり)
FCV4	ファンコンベクター	DS-21W3(参考)	天吊形	W922 × D571 × H246 (mm)	27kg	1	2階	客室(221)

PF-40BSC ベントキャップ共 一部樹脂製 W200×H200×D193(mm) 1.7kg 2 2階 客室ユニットバス(224・225)

記号	機器名称	型番	付属品・仕様		台数	設 置 場 所
PAC1	パッケージエアコン	RAV-S561	【室外機】	W880 × D310 × H740 (mm) 66kg	3	1階
		RAV-561C	【室内機】 天井吊形 冷房能力:5.0kW	W1270 × D600 × H195 (mm) 32kg	3	1階 研修室×3
PAC2	パッケージエアコン	RAV-S560H	【室外機】	$W880 \times D310 \times H740 \text{ (mm)} \qquad 66 \text{kg}$	2	1階
		RAV-560FH(参考)	【室内機】 床置形 冷房能力:5.0kW	$W600 \times D390 \times H1750 \text{ (mm)}$ 59kg	2	2階 客室(かつら・きり)
R A 1	ルームエアコン	RAS-2511AD-Z	【室外機】	$W780 \times D290 \times H550 (\text{mm}) \qquad 33 \text{kg}$	10	1階 2階 ピロティ上(222・223)
		RAS-2511D	【室内機】 壁掛形 冷房能力: 2.5kW	$W790 \times D213 \times H250 \text{ (mm)}$ 9kg	10	2階 客室(222・223・224・225・226)
						2階 客室(227・228・229・230・231)
R A 2	ルームエアコン	RAS-2811AD-Z	【室外機】	W780 × D290 × H550 (mm) 37kg	3	1階(232・233) 2階 ピロティ上(221)
		RAS-2811D	【室内機】 壁掛形 冷房能力: 2.8kW	W790 × D213 × H250 (mm) 9kg	3	2階 客室(221・232・233)

記号	機器名称	参 考 型 番	付属品・仕様		台数		設 置 場 所
P H 1	パネルヒーター	SP-EF150W-900L	D85 × H500 × L900 (mm)	12. 0kg	1	1階	フロント
P H 2	パネルヒーター	SP-EF150W-1000L	D85 × H500 × L1000 (mm)	13. 0kg	1	1階	男子脱衣室
P H 3	パネルヒーター	SP-EF150W-1100L	D85 × H500 × L1100 (mm)	14. 0kg	1	2階	配膳室
P H 4	パネルヒーター	SP-EF150W-1200L	D85 × H500 × L1200 (mm)	15. 0kg	2	2階	客室(224・225)
P H 5	パネルヒーター	SP-EF143W-1400	D85 × H430 × L1400 (mm)	14. 5kg	2	1階	女子脱衣室、事務局長室
P H 6	パネルヒーター	SP-EF143W-1500L	D85 × H430 × L1500 (mm)	15. 5kg	3	1階	ロビー、職員控室、研修室
P H 7	パネルヒーター	SP-EF143W-1600L	D85 × H430 × L1600 (mm)	16. 5kg	2	1階	ロビー、男子脱衣室
P H 8	パネルヒーター	SP-EF150W-1800L	D85 × H500 × L1800 (mm)	20. 0kg	2	2階	客室(232・233)
P H 9	パネルヒーター	SP-EF150W-1900L	D85 × H500 × L1900 (mm)	21. 0kg	5	1階	研修室
PH10	パネルヒーター	SP-EF150W-2000L	D85 × H500 × L2000 (mm)	22. 0kg	1	1階	厨房
PH11	パネルヒーター	SP-EF143W-2400L	D85 × H430 × L2400 (mm)	25. 5kg	1	2階	廊下
PH12	パネルヒーター	SP-EF143W-1800L	ヒーターサイズ L=3600mm		1	1階	ロビー
			D85×H430×L1800(mm) 2台分	36. 0kg			
PH13	パネルヒーター	SP-EF143W-2200L	ヒーターサイズ L=4400mm		2	1階	ロビー×2
			D85×H430×L2200(mm) 2台分	42. 0kg			
PH14	パネルヒーター	SP-EF43W-2500L	ヒーターサイズ L=5000mm		1	1階	事務室
			D85×H430×L2500(mm) 2台分	47. 0kg			

撤去 衛生器具表名 称	型 番		仕	様			男 子 浴 室	浴	男子脱衣室	女子脱衣室	男子浴室便所	女子浴室便所	1階男子便所	1階女子便所	2階男子便所	2階女子便所	- 階洗面所	2階洗面所	厨房横便所	客室	研 修 室	厨房	配膳室	事務局長室	ボイラー室	屋外	合計数量
洋風大便器	C21	W356 × D495 × H360 (	mm) 14	4. 7kg									1	1	1	1											4
洋風大便器	C14	W355 × D470 × H350 (		0. 3kg											1	1											2
和風大便器	C137V C137AV	W275 × D615 × H320 ( W275 × D650 × H474 (		1. /kg  2. 2kg							1	1	2	2	1	1			1								3
間付ロータンク	S570BFR	W450 × D304 × H455 (		5. 9kg							1	1	2	2	2	2			'								11
小 便 器	U29	W380 × D380 × H920 (	mm) 3	5. 1kg									4		4												8
掃 除 流 し	SK22A	W560 × D456 × H635 (	mm) 28	8. 0kg									1		1												2
紙巻器	YH116	W134 × D77 × H70 (mm			ステン	レス製					1	1	3	3	3	3			1								15
洗 面 器	L517	W445 × D365 × H190 (		4kg					3	2			2	2	2	2				11	1						13
洗 面 器 	L230	W500 × D400 × H225 (		0. 5kg 2. 2kg																11	l				1		12
洗 面 器	L5	W400 × D320 × H197 (		6kg																		1			<u> </u>		1
化 粧 鏡	TS119F3	W350 × H450 (mm)	2.	2kg			8	6									5	5		11	1	1					37
化 粧 鏡	_	W1600 × H900 (mm)	20	0. 0kg						1			1	1	1	1											5
化 粧 鏡	_	W1200 × H900 (mm)		5. 0kg	フテ、	ルカ制			2																		2
二層流し台	S-2SN(参考)	W1200 × D600 × H850				ノレス製 7ガード込 ノレス製																1	1				1
二層流し台	S-2SC180B0N(参考) BS1-76(参考)	W1800 × D600 × H800 W750 × D600 × H800 (		7. Ukg 1. 7kg	バック ステン	ンレス製 7ガード込 2レス製 7ガード込	7.															1	1				2
ガスレンジ台	TXA-GT-A90(参考)	W900 × D600 × H650 (				/カート <u>込</u> /レス製 /ガード込																1	•				1
調理用コーナー台	KB-KC025-09-G239 (参考)	W850 × D850 × H850 (	mm) 26	6. 5kg		<u>// こ</u> /レス製 / ガード込																	1				1
5号ガス給湯器	PH-5FX	W288 × D141 × H360 (	mm) 5.	2kg																				1			1
ガスメーター	SA25MT	W150 × D141 × H240 (																								1	1
量水器65A	K-21(参考)	W982 × D640 × H60 (m		7. 0kg		. 1 = 4-11																				1	1
レンジフード	— ВН-604	W800 × D600 × H700 (			ステン	ノレス製																1	1				1
鋳物コンロ	TS-220(参考)	W330 × D505 × H135 (																				1	'				1
														<b>—</b>	711		,	<b></b>	<u>+</u>		_10	_18					
撤:	去 水栓・ガス栓金 名 称 ・ 仕 様	具表	男 子 浴	女 子 浴	男子脱衣	女子脱衣	女子浴室便所	1階男子便所	1階女子便所	2階男子便所	2階女子便所	1階洗面	2 階 洗 面	客	修			膳	事務局長	2 階 廊	ポンプ	ボイラー	屋	合   計   数			
			室	室	室	室	所	所	所	所	所	所	所	室	室	房	<del>}</del> :	室	室	下	<u>室</u>	室	外	量	_		
	·水栓 TM115C0  ·水栓	GZ シャワーバス水栓	8	6	3	2		2	2	2	2	5	5											23	_		
単水			4	4	3	2		1		1	2	5	5	11	1	4		4	1			1	2	34	_		
	単水栓		· ·					•						<u> </u>	<del>  '</del>			•	•			1		1			
										l .	1														<b>I</b>		
散水	栓																						1	1			
		MT20 × 600H													1	1			1	6			1	1 9			
屋内	水抜栓 U-M型 U-M型	MT40 × 600H							1		1				1	1			1	6			1	2			
屋外	U-M型 U-M型 小抜栓 MT20×6	MT40 × 600H							1		1				1	1			1	6		2	2	2			
屋外	ル抜栓 U-M型 U-M型 水抜栓 MT20×6 ・トバルブ GV20	MT40 × 600H							1		1 1 1				1	1			1	6		3 4	2	2 2 5			
屋外	U-M型 U-M型 小抜栓 MT20×6	MT40 × 600H							1		1 1 1				1	1			1	1	4	3 4	2	2			
屋外	N 抜栓 U-M型 U-M型 U-M型 ・ ・水抜栓 MT20×6・ ・トバルブ GV20 GV32	MT40 × 600H							1		1 1 1				1	1			1	1	4		2	2 2 5 5			
屋外	N.抜栓 U-M型 U-M型 U-M型 OV U-MD	MT40 × 600H							1		1 1 1				1	1			1	1	4 1 1	4	2	2 2 5 5			
屋外ゲー	N.抜栓 U-M型 U-M型 U-M型 OV20 GV20 GV32 GV40 GV50 GV65 GV80	MT40 × 600H							1		1 1 1				1	1			1	1	4 1 1	5	2	2 2 5 5 4 6			
屋外ゲー	ル抜栓 U-M型 U-M型 ・水抜栓 MT20×6 ・トバルブ GV20 GV32 GV40 GV50 GV65 GV80 ・・・・・・・・・・・・・・・・・・・・・・・・・・・・・・・・・・・・	MT40 × 600H					1		1		1 1 1				1	1			1	1	4 1 1	5 2	1 1	2 2 5 5 4 6 4 3			
屋外ゲー	N.抜栓 U-M型 U-M型 U-M型 OV20 GV20 GV32 GV40 GV50 GV65 GV80	MT40 × 600H					1 2		1		1 1 1				1	1		1	1	1	4 1 1	5 2	1 1	2 2 5 5 4 6 4			
屋外ゲー	水抜栓 U-M型 U-M型	MT40 × 600H	男子	女子	男子	女子淡	1	1階女	1 2階冊	2階#	1 1 1 2 階	厨房	客	研	厨厨				1	1 ボイ	4 1 1	5 2	1 1	2 2 5 5 4 6 4 3 1			
屋外ゲー	N 抜栓 U-M型 U-M型 U-M型 ・ 水抜栓 MT20×6 GV20 GV32 GV40 GV50 GV65 GV80 AV80 AV80 AV80 AV80 AV80 AV80 AV80 A	MT40 × 600H	子 浴	子浴	子 脱 衣	女子浴室便	1	1階女子便	1 2階男子便	2階女子便	階 洗 面	房 横 便		修	厨厨	膳	ŧ .	務 局 長	1	1 ボイラー	1 1	5 2 3	1 屋	2 2 5 5 4 6 4 3 1 2 2			
屋外 ゲー 通気 【ガス】 ガス	水抜栓 U-M型 U-M型	MT40 × 600H	子	子	子 脱	女子浴室便所		1階女子便所	1 2階男子便所 1	2階女子便所	階 洗	房 横	室		厨厨	膳	ŧ .	務局	1	1 ボイ	1	5 2 3	1	2 2 5 5 4 6 4 3 1 2 2 合計数量			
屋外 ゲー 通気 【ガス】 ガス	水抜栓 U-M型 U-M型 U-M型	MT40 × 600H	子 浴	子浴	子 脱 衣	女子浴室便所	1	1階女子便所	1 2階男子便所 1	2階女子便所	階 洗 面 所	房 横 便	室 3	修	厨厨	膳	ŧ .	務 局 長	1	1 ボイラー	1 1	5 2 3	1 屋	2 2 5 5 4 6 4 3 1 2 2 合計数量 6			
屋外 ゲー 通気 【ガス】 ガス	水抜栓 U-M型 U-M型	MT40 × 600H	子 浴	子浴	子 脱 衣	女子浴室便所	1	1階女子便所	1 2階男子便所 1 3	2階女子便所	階 洗 面	房 横 便	室	修	厨厨	· 上	ŧ .	務 局 長	1	1 ボイラー	1 1	5 2 3	1 屋	2 2 5 5 4 6 4 3 1 2 2 合計数量			
屋外 ゲー 通気 【ガス】 ガス COA5 COA6	水抜栓 U-M型 U-M型	MT40 × 600H	子 浴	子浴	子 脱 衣	女子浴室便所 1	1	1階女子便所	1	2階女子便所 1	階 洗 面 所	房 横 便	室 3	修	· 厨 房 1	· 上	ŧ .	務 局 長	1	1 ボイラー	1 1	5 2 3	1 屋	2 2 5 5 4 6 4 3 1 2 2 合計数量 6			
屋内 屋外 ゲー 通気 【ガス】 ガス COA5 COA6	水抜栓 U-M型 U-M型	MT40 × 600H	子 浴	子浴	子 脱 衣	女子浴室便所 1	1	1階女子便所 1	1	2階女子便所 1	階 洗 面 所	房 横 便	室 3	修	· 厨 房 1	· 上	ŧ .	務 局 長	1	1 ボイラー	1 1	5 2 3	1 屋	2 2 5 5 4 6 4 3 1 2 2 2 合計数量 6 12 5			
屋内 屋外 ゲー 通気 【ガス】 ガス COA5 COA6 COA7 COA1 COC6	水抜栓 U-M型 U-M型	MT40 × 600H	子 浴	子浴	子 脱 衣	女子浴室便所 1	1	1階女子便所 1	1	2階女子便所 1	階 洗 面 所	房 横 便	室 3 5	修	· 厨 房 1	· 上	ŧ .	務 局 長	1	1 ボイラー	1 1	5 2 3	1 屋 外	2 2 5 5 4 6 4 3 1 2 2 合計数量 6 12 5 8 1			
屋内 屋外 ゲー 通気 【ガス】 ガス COA5 COA6 COA7 COA1 COC6 COC1	水抜栓 U-M型 U-M型	MT40 × 600H	子 浴 室	子浴室	子 脱 衣	女子浴室便所 1	1	1階女子便所 1	1	2階女子便所 1	階 洗 面 所	房 横 便	室 3 5	修	· 厨 房 1	· 上	ŧ .	務 局 長	1	1 ボイラー	1 1	5 2 3	1 屋	2 2 5 5 4 6 4 3 1 2 2 2 合計数量 6 12 5 8 1 1 1 3			
屋内 屋外 ゲー 通気 【ガス】 ガス COA5 COA6 COA7 COA1 COC6 COC1 D-50 D-65	水抜栓 U-M型 U-M型	MT40 × 600H	子 浴室	子 浴 室	子 脱 衣	女子浴室便所 1	1	1階女子便所 1	1	2階女子便所 1	階 洗 面 所	房 横 便	室 3 5	修	· 厨 房 1	· 上	ŧ .	務 局 長	1	1 ボイラー	1 1	5 2 3	1 屋 外	2 2 5 5 4 6 4 3 1 2 2 合 計 数量 6 1 2 5 8 1 1 1 1 1 1 1 1 1 1 1 1 1 1 1 1 1 1			
屋内 屋外 ゲー 通気 【ガス】 ガス COA5 COA6 COA7 COA1 COC6 COC1	水抜栓 U-M型	MT40 × 600H	子 浴 室	子浴室	子 脱 衣	女子浴室便所 1	1	1 1 m 1 m 1 m 1 m 1 m 1 m 1 m 1 m 1 m 1	1	2階女子便所       1	階 洗 面 所	房 横 便	室 3 5	修	· 厨 房 1	· 上	ŧ .	務 局 長	1	1 ボイラー	1 1	5 2 3	1 屋 外	2 2 5 5 4 6 4 3 1 2 2 2 合計数量 6 12 5 8 1 1 1 3			
屋内 屋外 ゲー 通気 【ガス】 ガス COA5 COA6 COA7 COA1 COC6 D-50 D-65	水抜栓 U-M型	MT40 × 600H	子 浴室	子 浴 室	子 脱 衣	女子浴室便所 1	1	1 mby子便所 1 1 1 1 1 1 1 1 1 1 1 1 1 1 1 1 1 1 1	3 1	1	階 洗 面 所	房 横 便	室 3 5	修	· 厨 房 1	· 上	ŧ .	務 局 長	1	1 ボイラー	1 1	5 2 3	1 屋 外	2 2 5 5 4 6 4 3 1 2 2 2 合計数量 6 12 5 8 1 1 1 3 4 4			
屋内 屋外 ゲー 通気 【ガス】 ガス COA5 COA6 COA7 COA1 COC6 D-50 D-65 D-10	水抜栓 U-M型 U-M型 U-M型	MT40 × 600H	子 浴室	子 浴 室	子 脱 衣	女子浴室便所 1	1	1 m	3 1	1	階 洗 面 所	房 横 便	室 3 5	修	· 厨 房 1	· 上	ŧ .	務 局 長	1	1 ボイラー	1 1	5 2 3	1 屋 外	2 2 5 5 4 6 4 3 1 2 2 2 合計数量 6 12 5 8 1 1 1 3 4 4 5 5			

工事名称

盛岡市都南サイクリングターミナル外2施設解体工事

EF11 天井扇

一級建築士事務所(岩手県知事登録)第お(2708)1257号

有限会社 ア ス マ 設 計 〒020-0106 岩手県盛岡市東松園三丁目25番20号 TEL 019-663-1391. FAX 019-662-2275

一級建築士(国土交通省)登録第148268号 東舘 隆

設 計 作成 承 認

改定履歴

都南村サイクリングターミナル 撤去器具表

図面名称


①都南サイクリングターミナル 撤去機器表 · 器具表

縮尺 nonscale 枚/内


図 NO. 1M-06

機械設備


日付 2025/2 区分

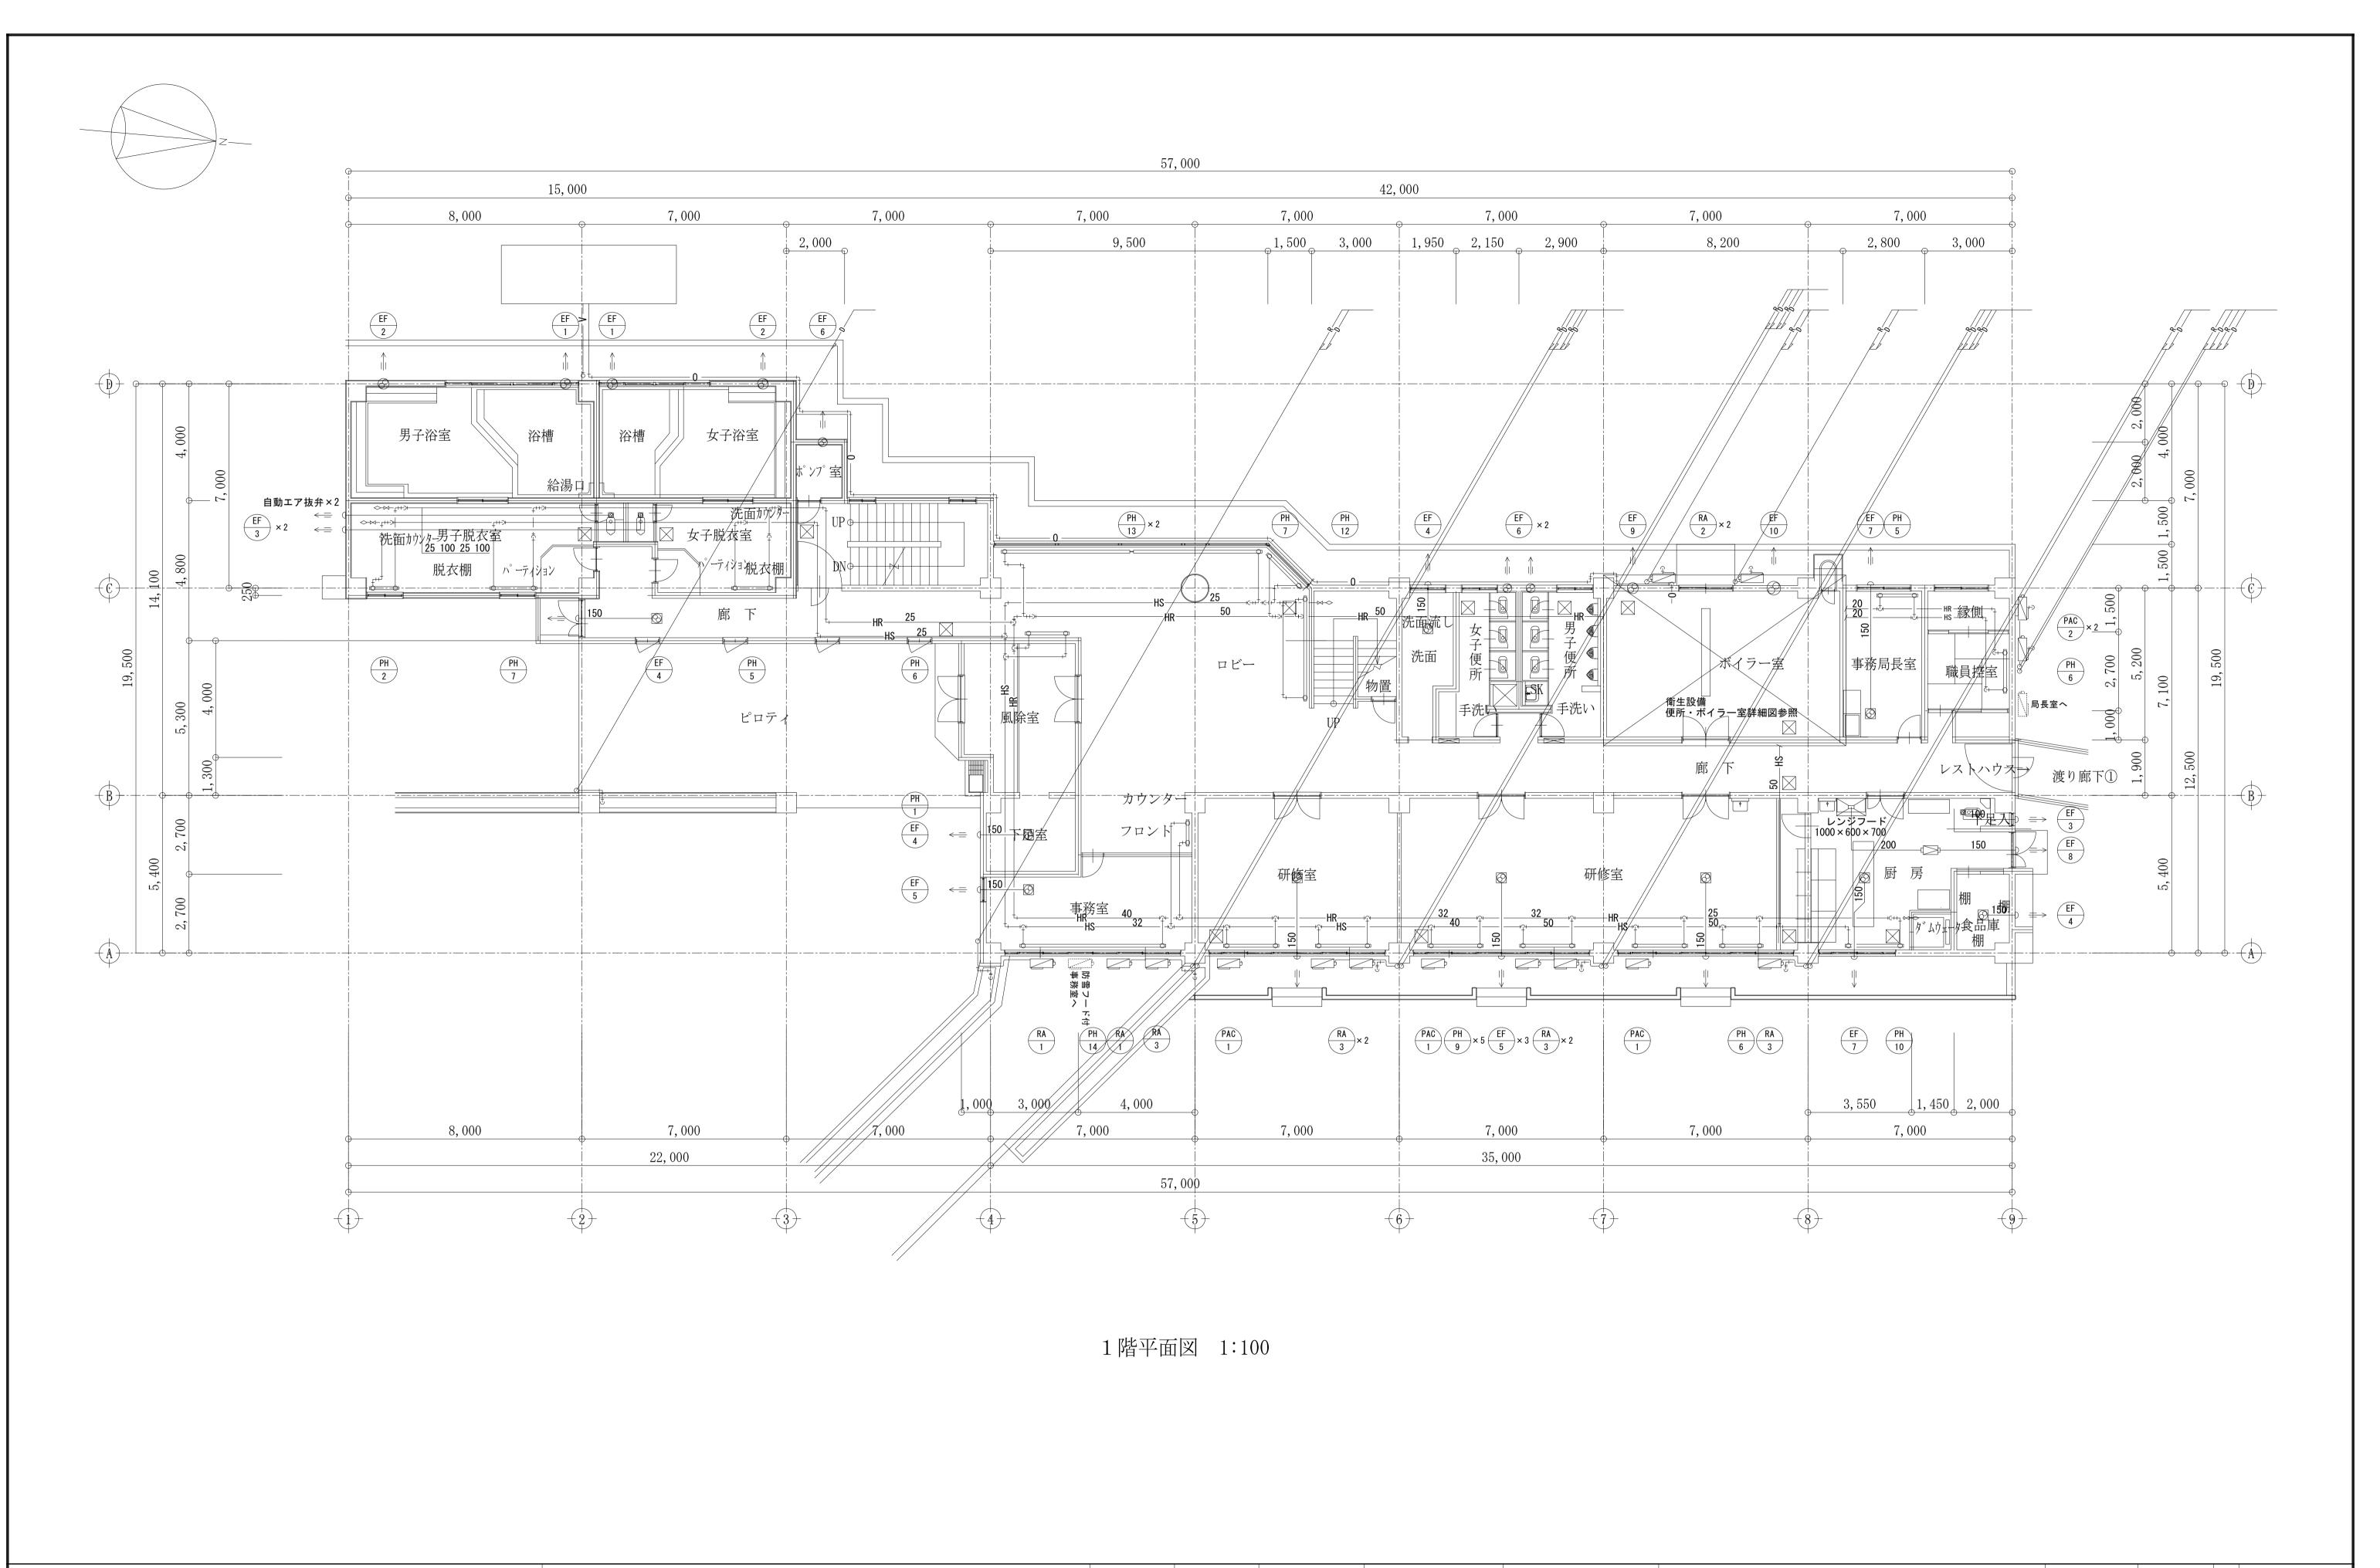



承認 設計 作成 改定履歴 工事名称 図面名称 一級建築士事務所(岩手県知事登録)第お(2708)1257号 縮尺 1M-07①都南サイクリングターミナル 1/100 盛岡市都南サイクリングターミナル外2施設解体工事 日付 2025/2 〒020-0106 岩手県盛岡市東松園三丁目25番20号 TEL 019-663-1391. FAX 019-662-2275 空調•換気設備1階平面図 一級建築士(国土交通省)登録第148268号 東舘 隆 機械設備 区分

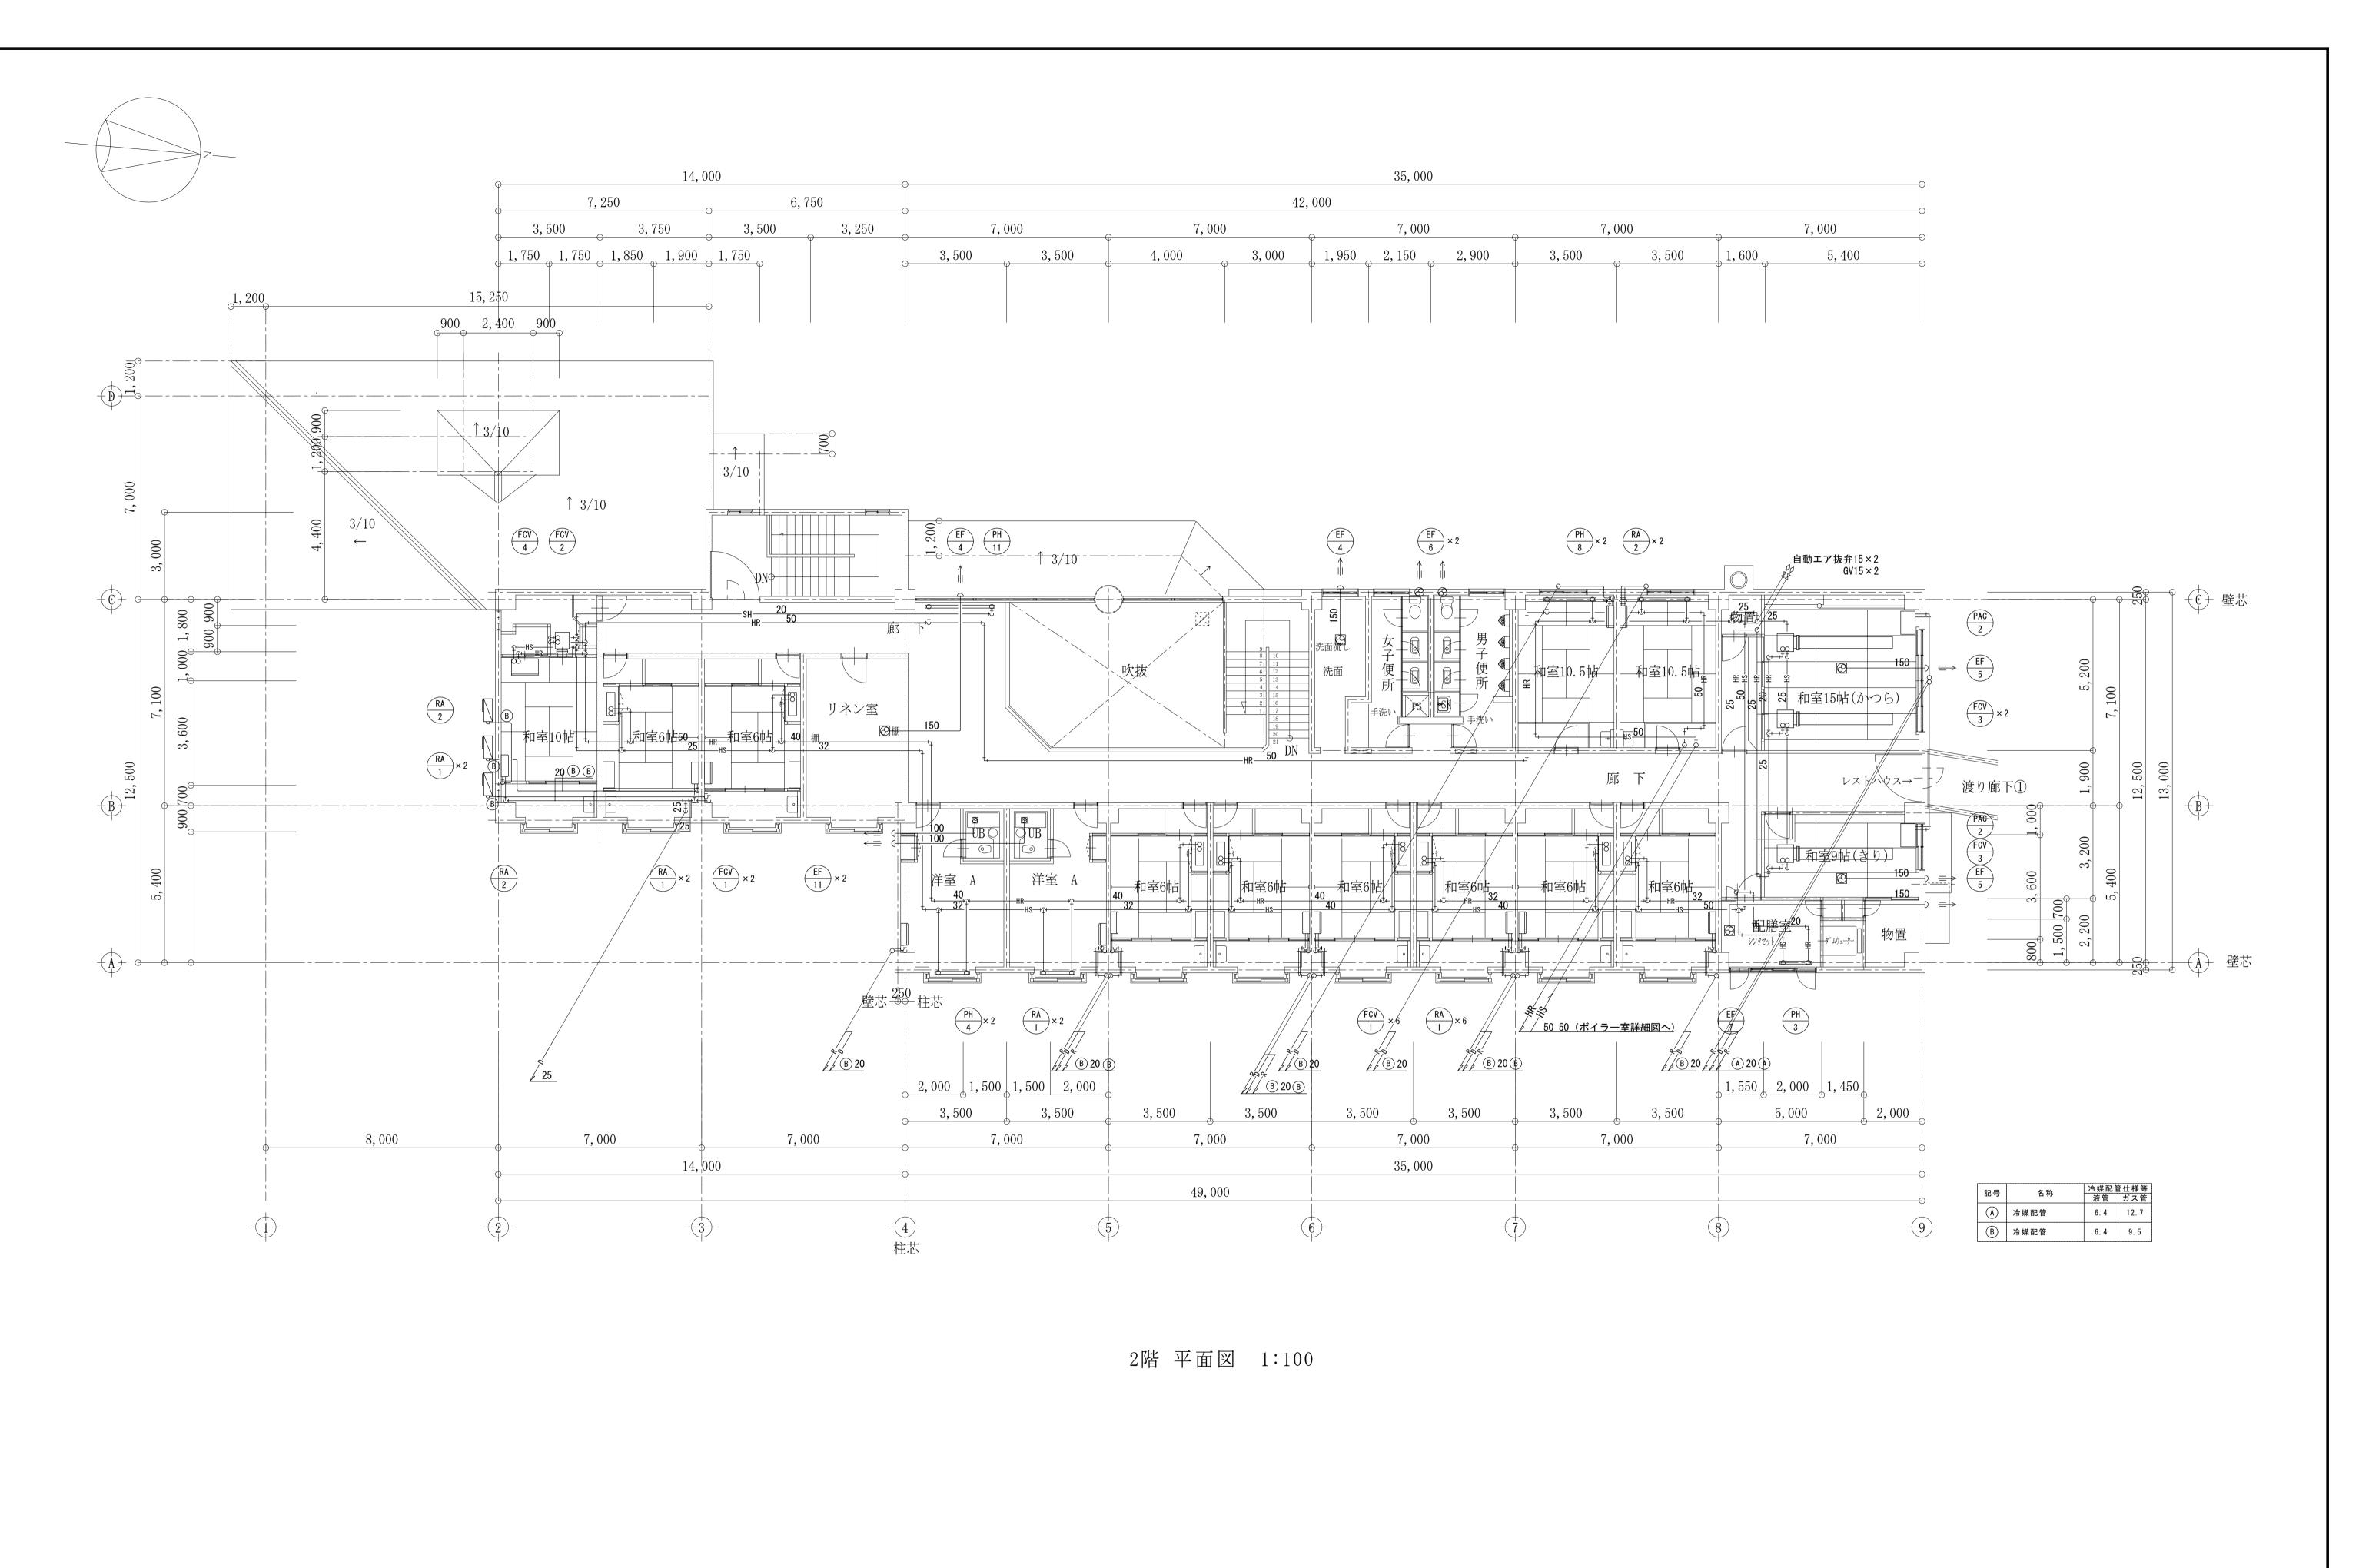


承 認 設 計 作成 改定履歴 工事名称 図面名称 縮尺  $\bigcirc M-08$ ①都南サイクリングターミナル 1/100 盛岡市都南サイクリングターミナル外2施設解体工事 日付 空調•換気設備2階平面図 2025/2 機械設備 一級建築士(国土交通省)登録第148268号 東舘 隆 区分

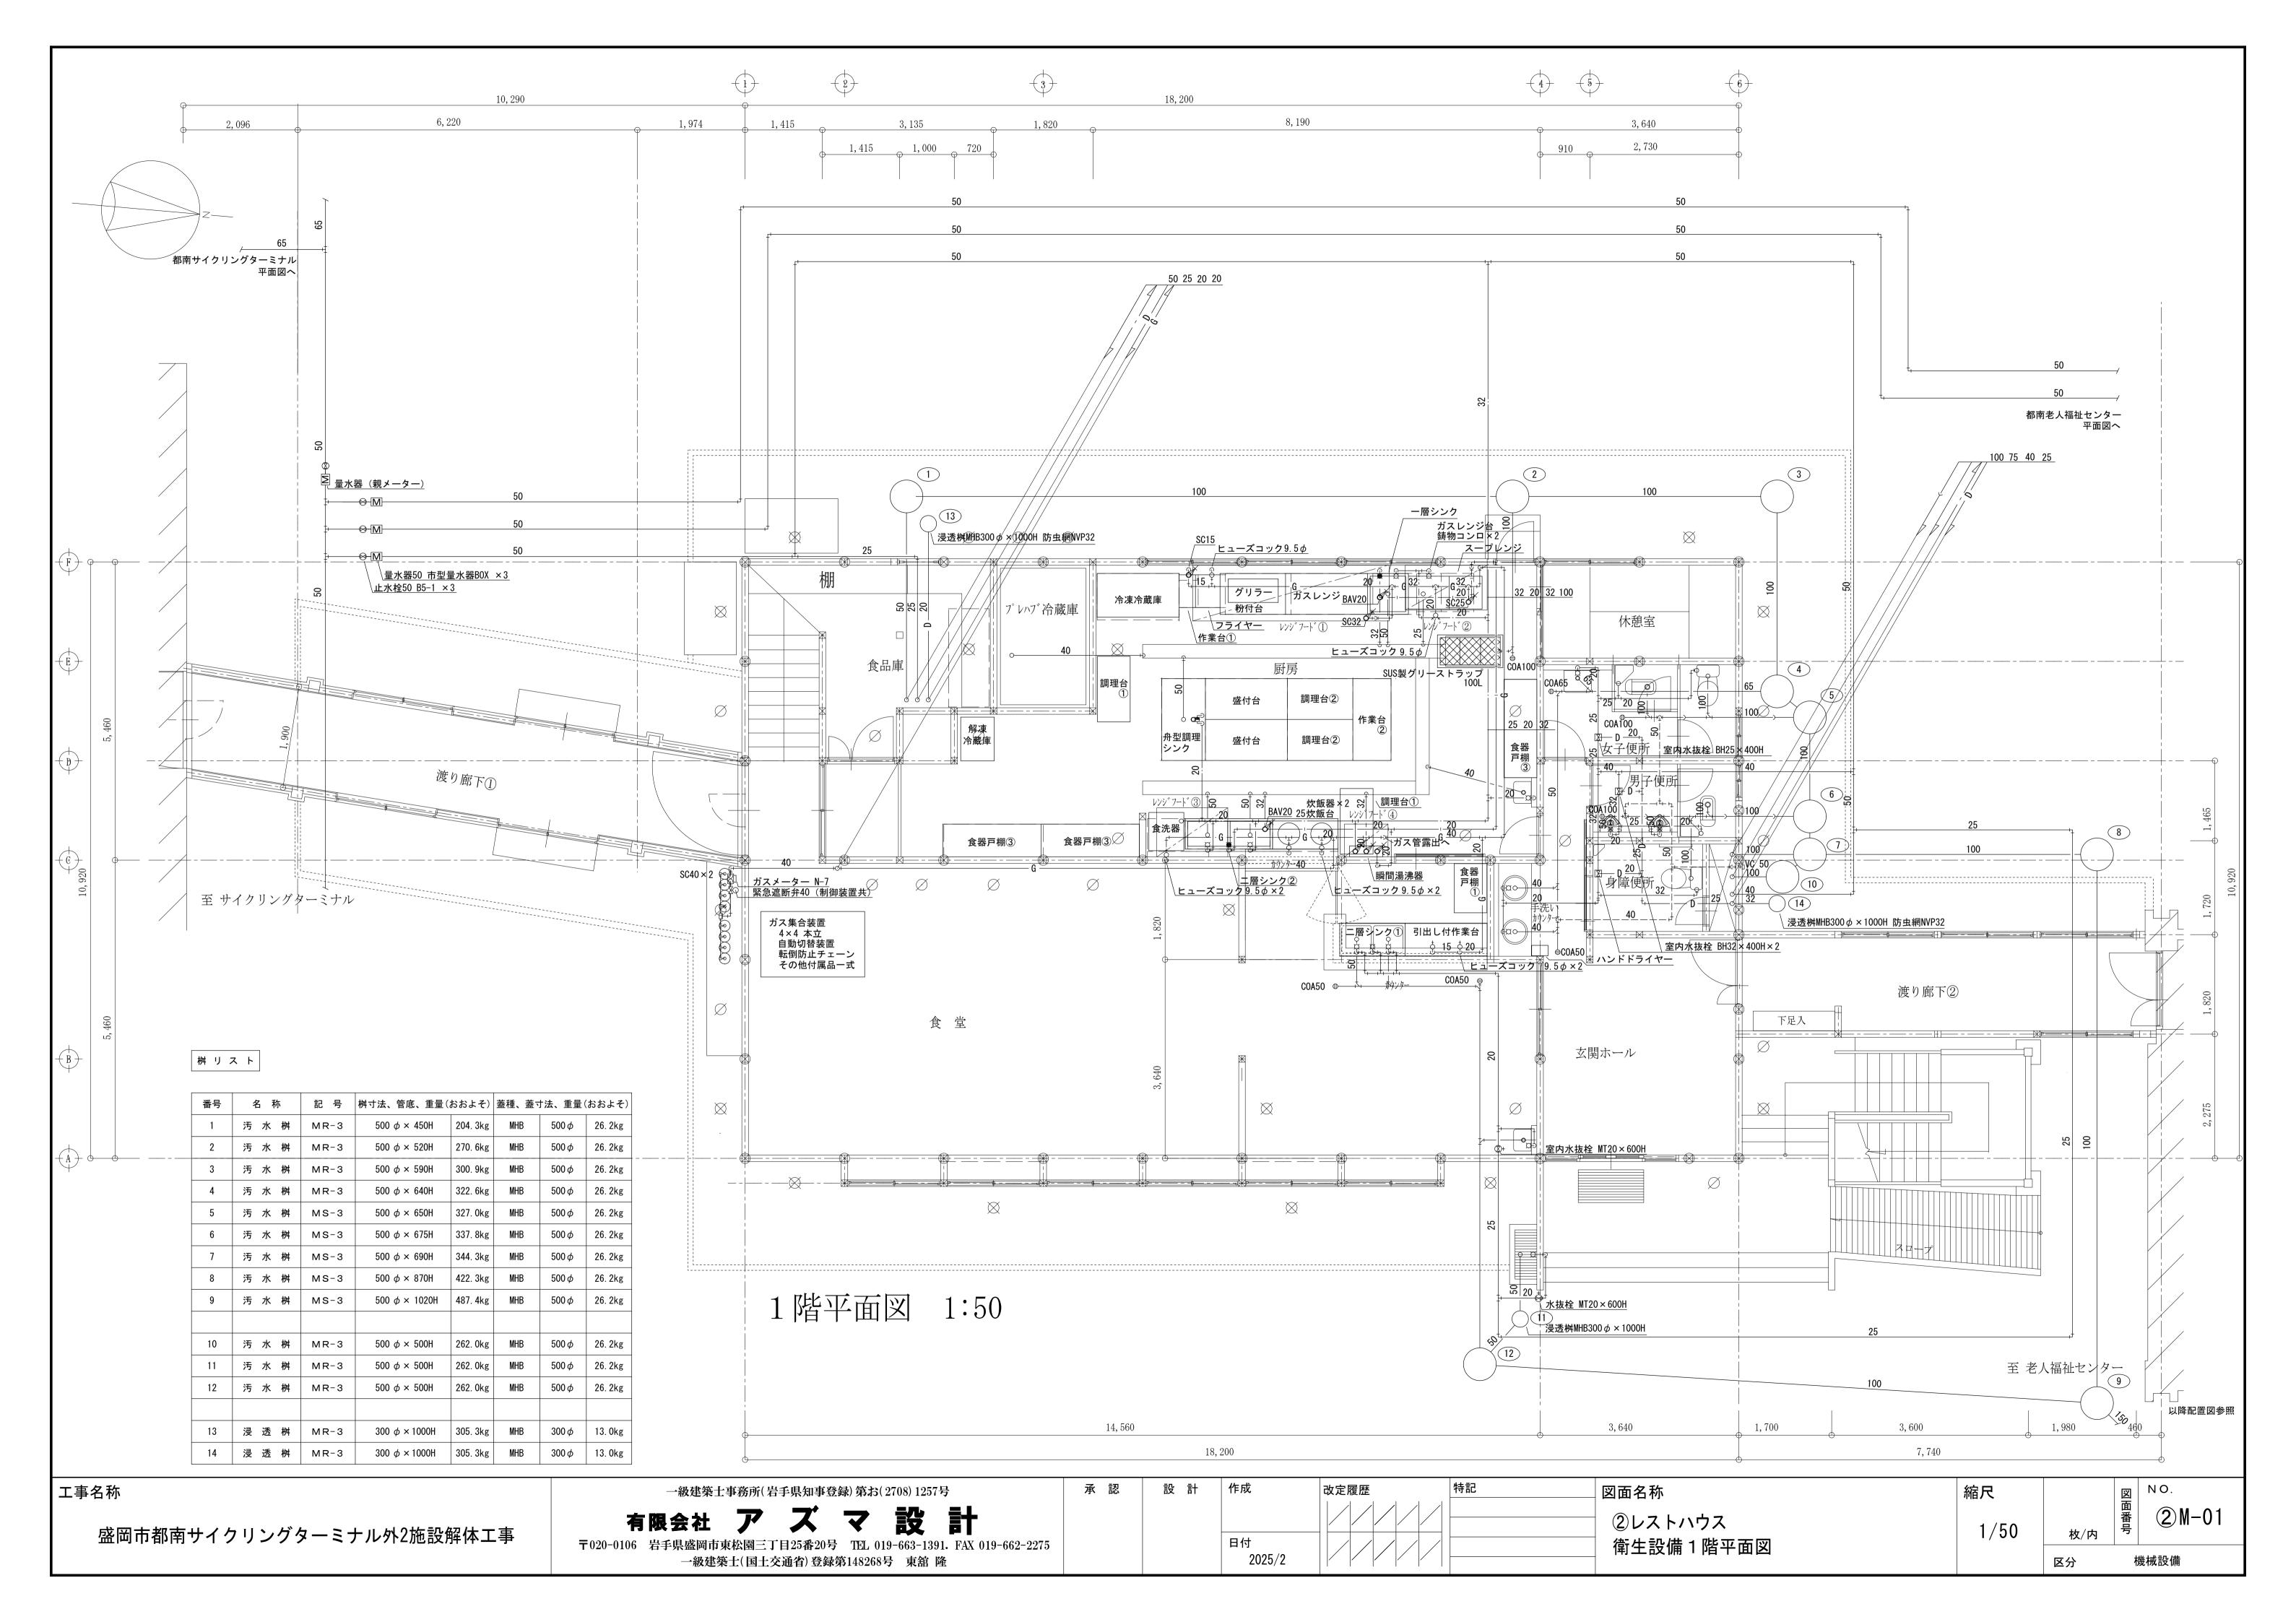


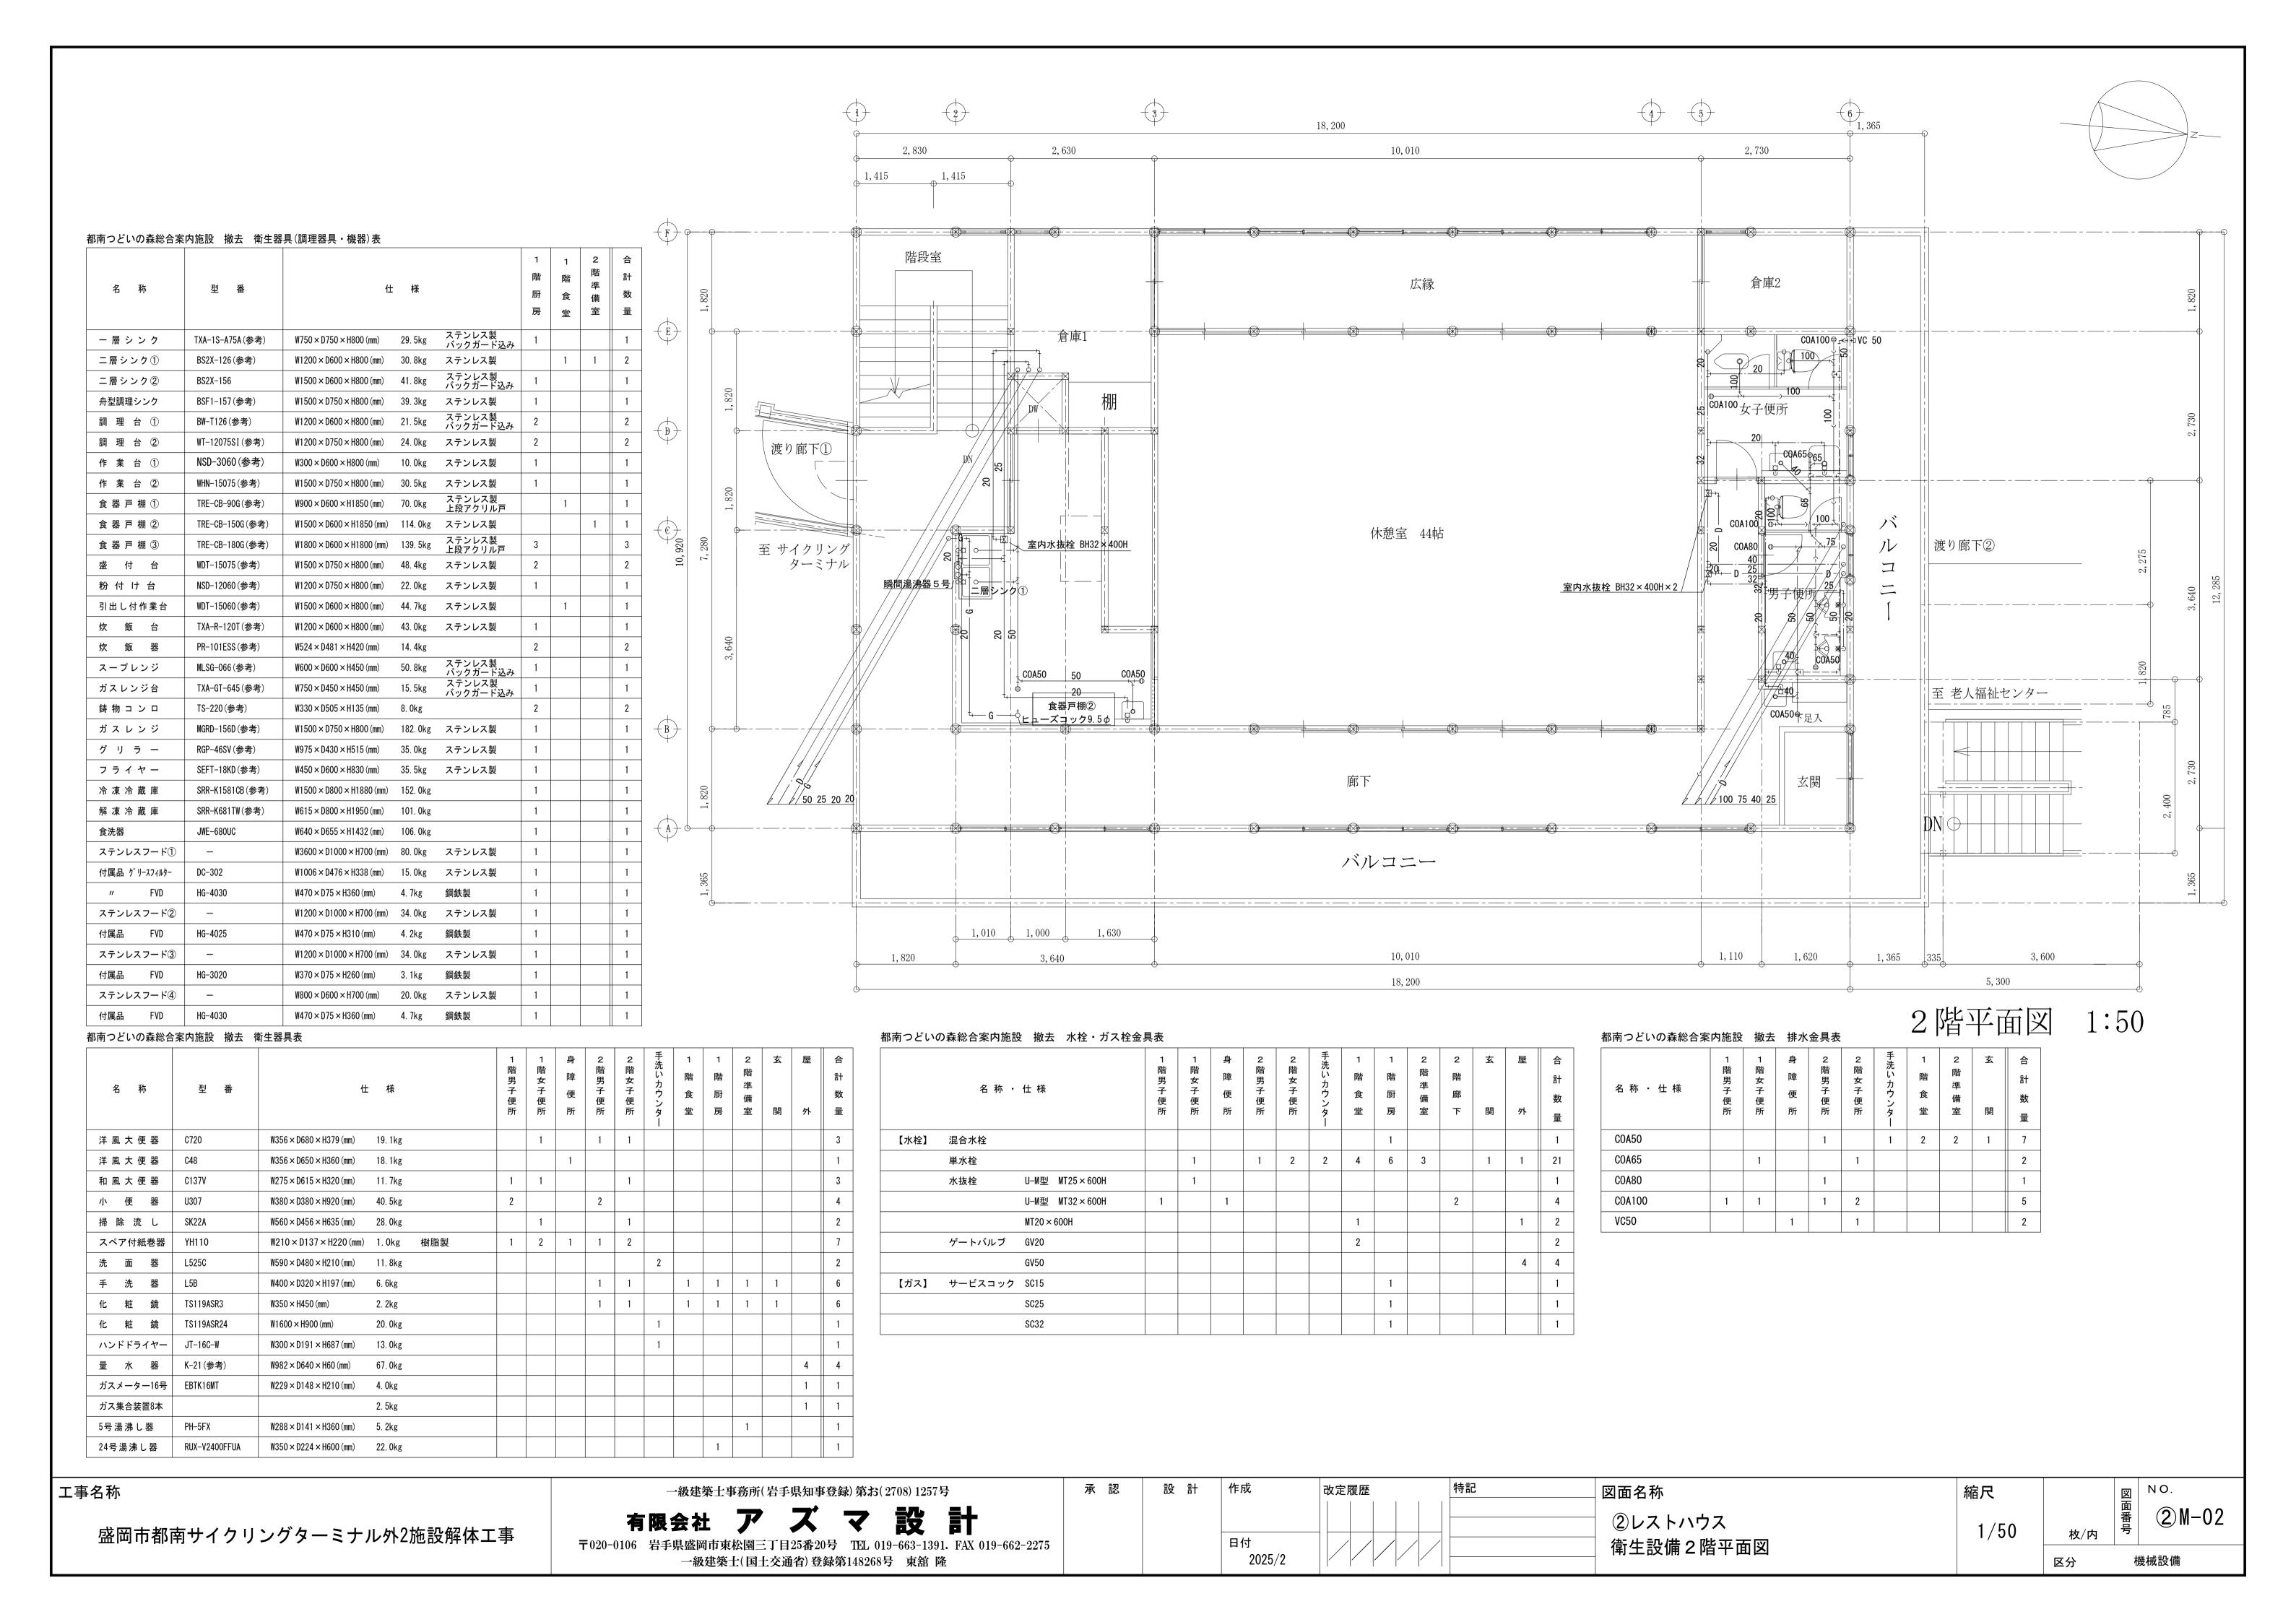


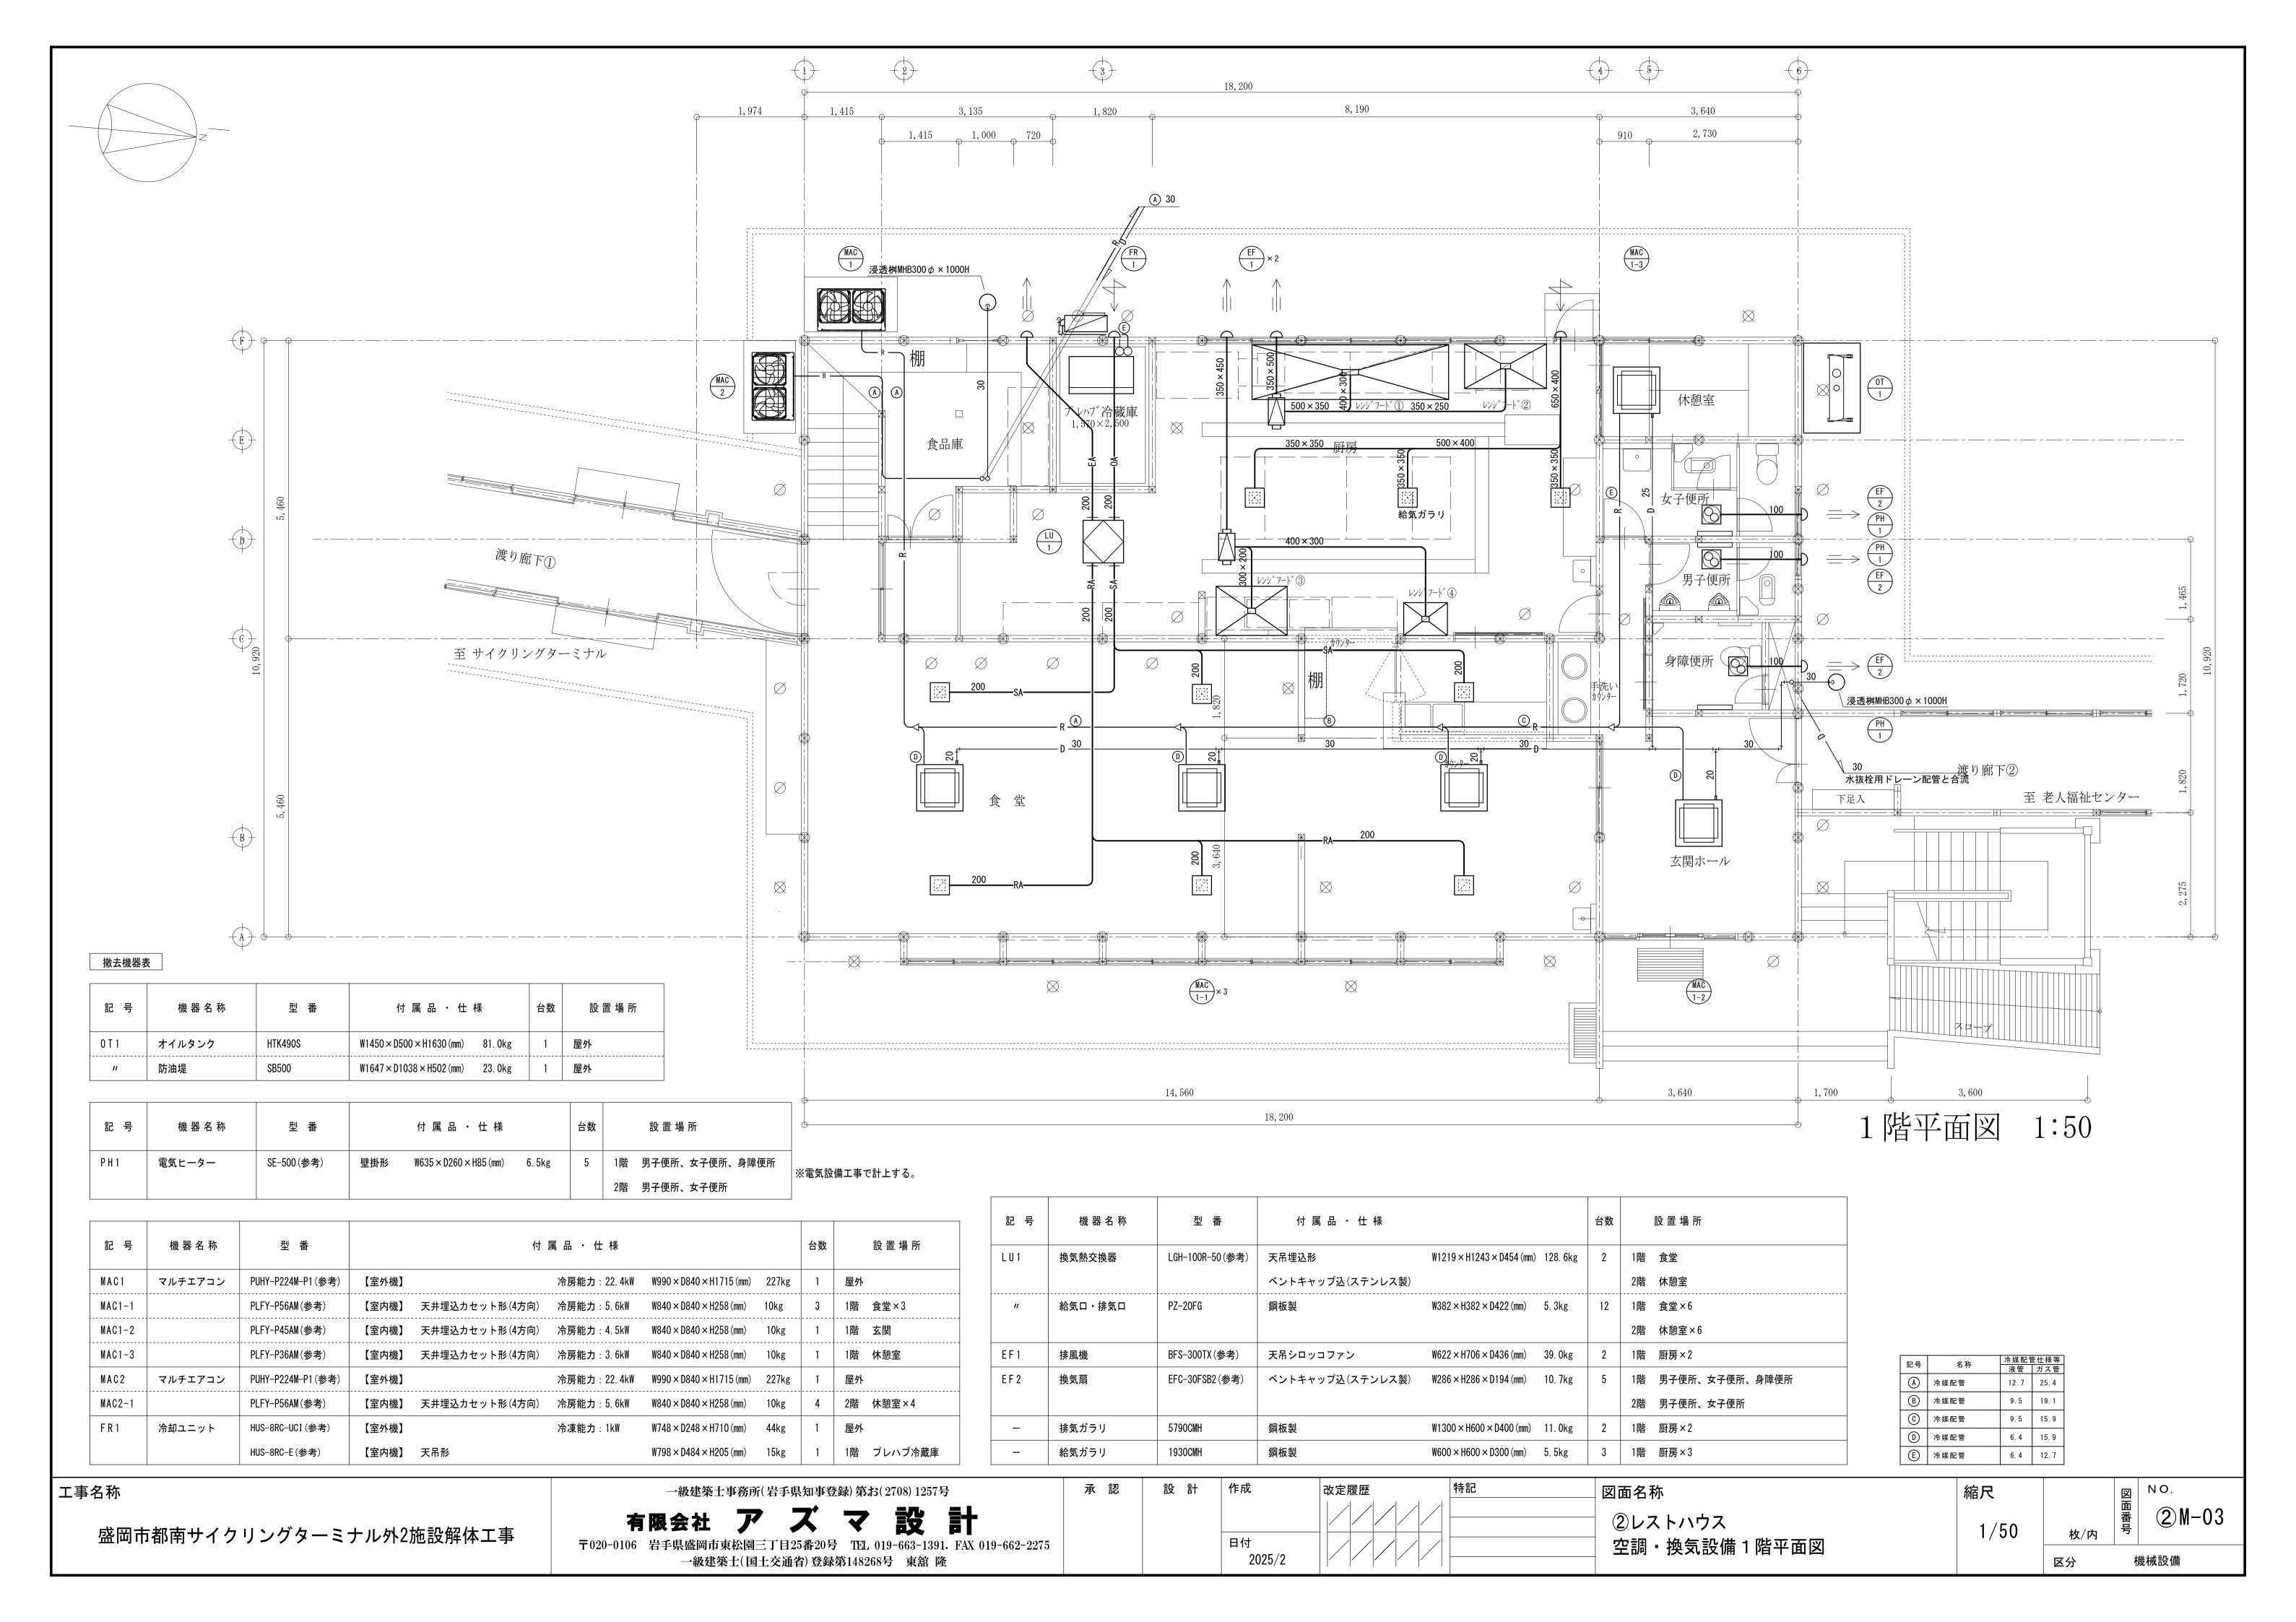

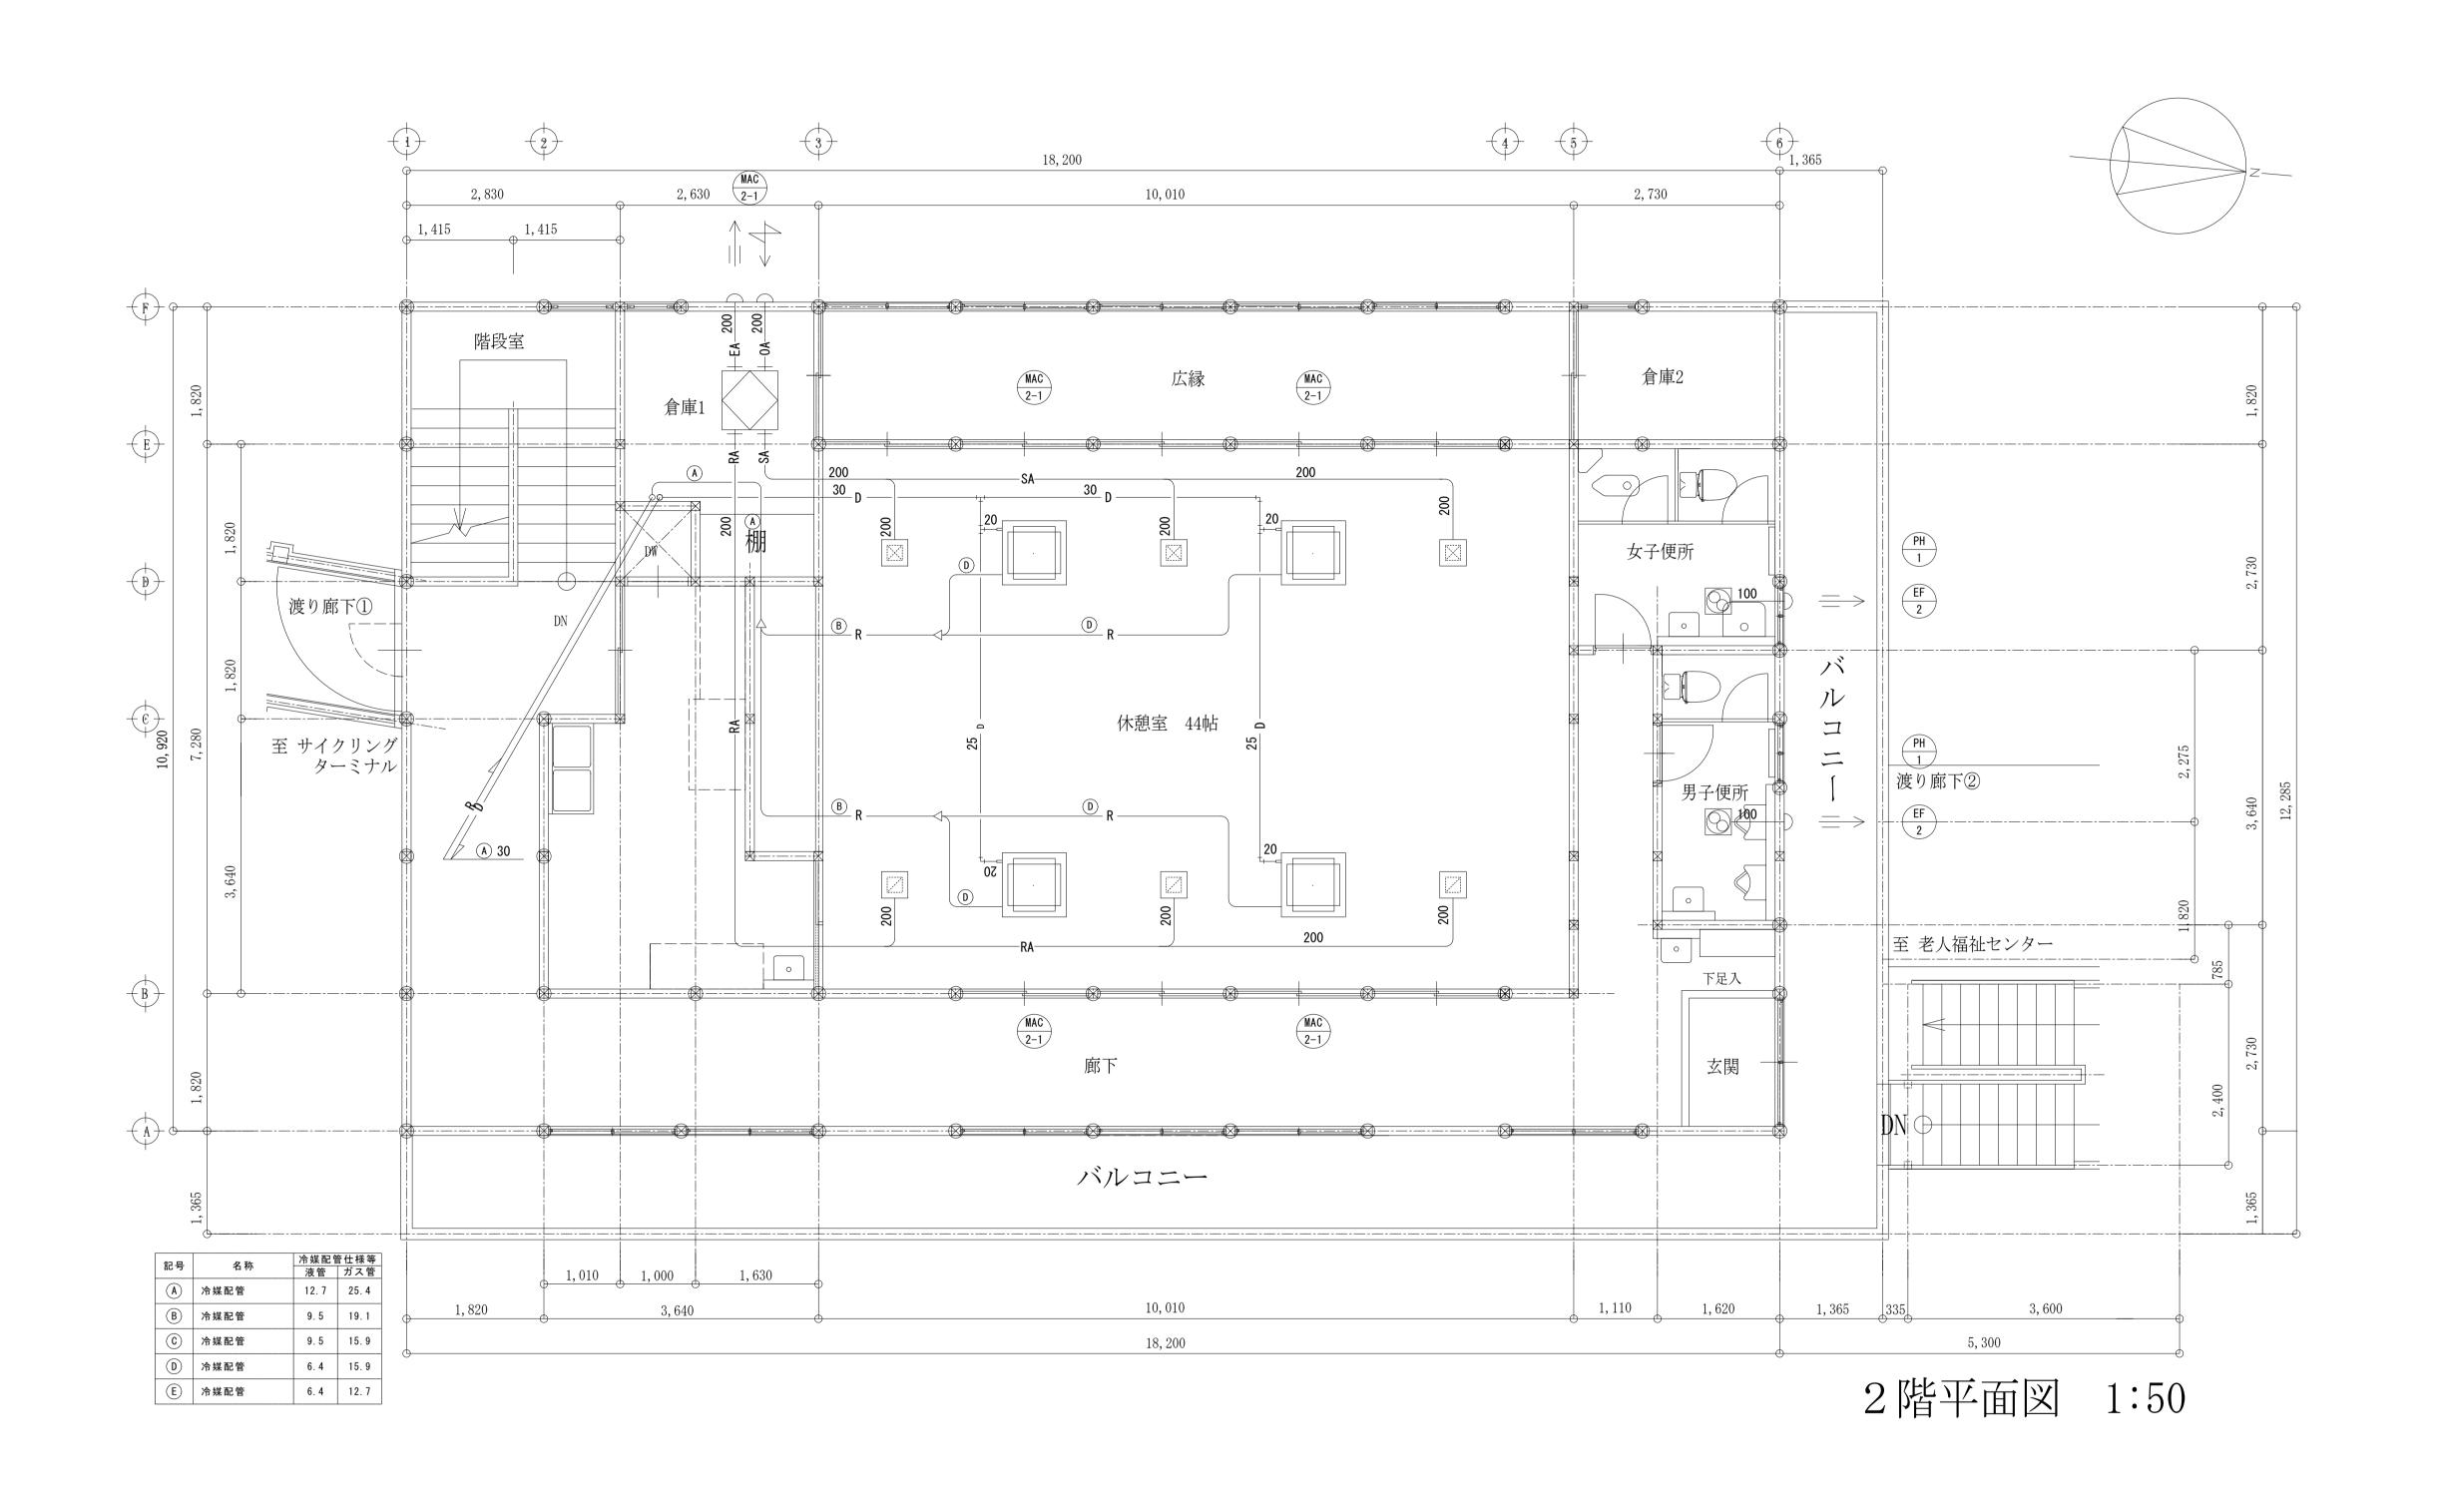

設計 作成 承 認 改定履歴 工事名称 図面名称 縮尺 一級建築士事務所(岩手県知事登録)第お(2708)1257号 2M-04②レストハウス 1/50 盛岡市都南サイクリングターミナル外2施設解体工事 日付 空調•換気設備2階平面図 〒020-0106 岩手県盛岡市東松園三丁目25番20号 TEL 019-663-1391. FAX 019-662-2275 2025/2 一級建築士(国土交通省)登録第148268号 東舘 隆 機械設備 区分

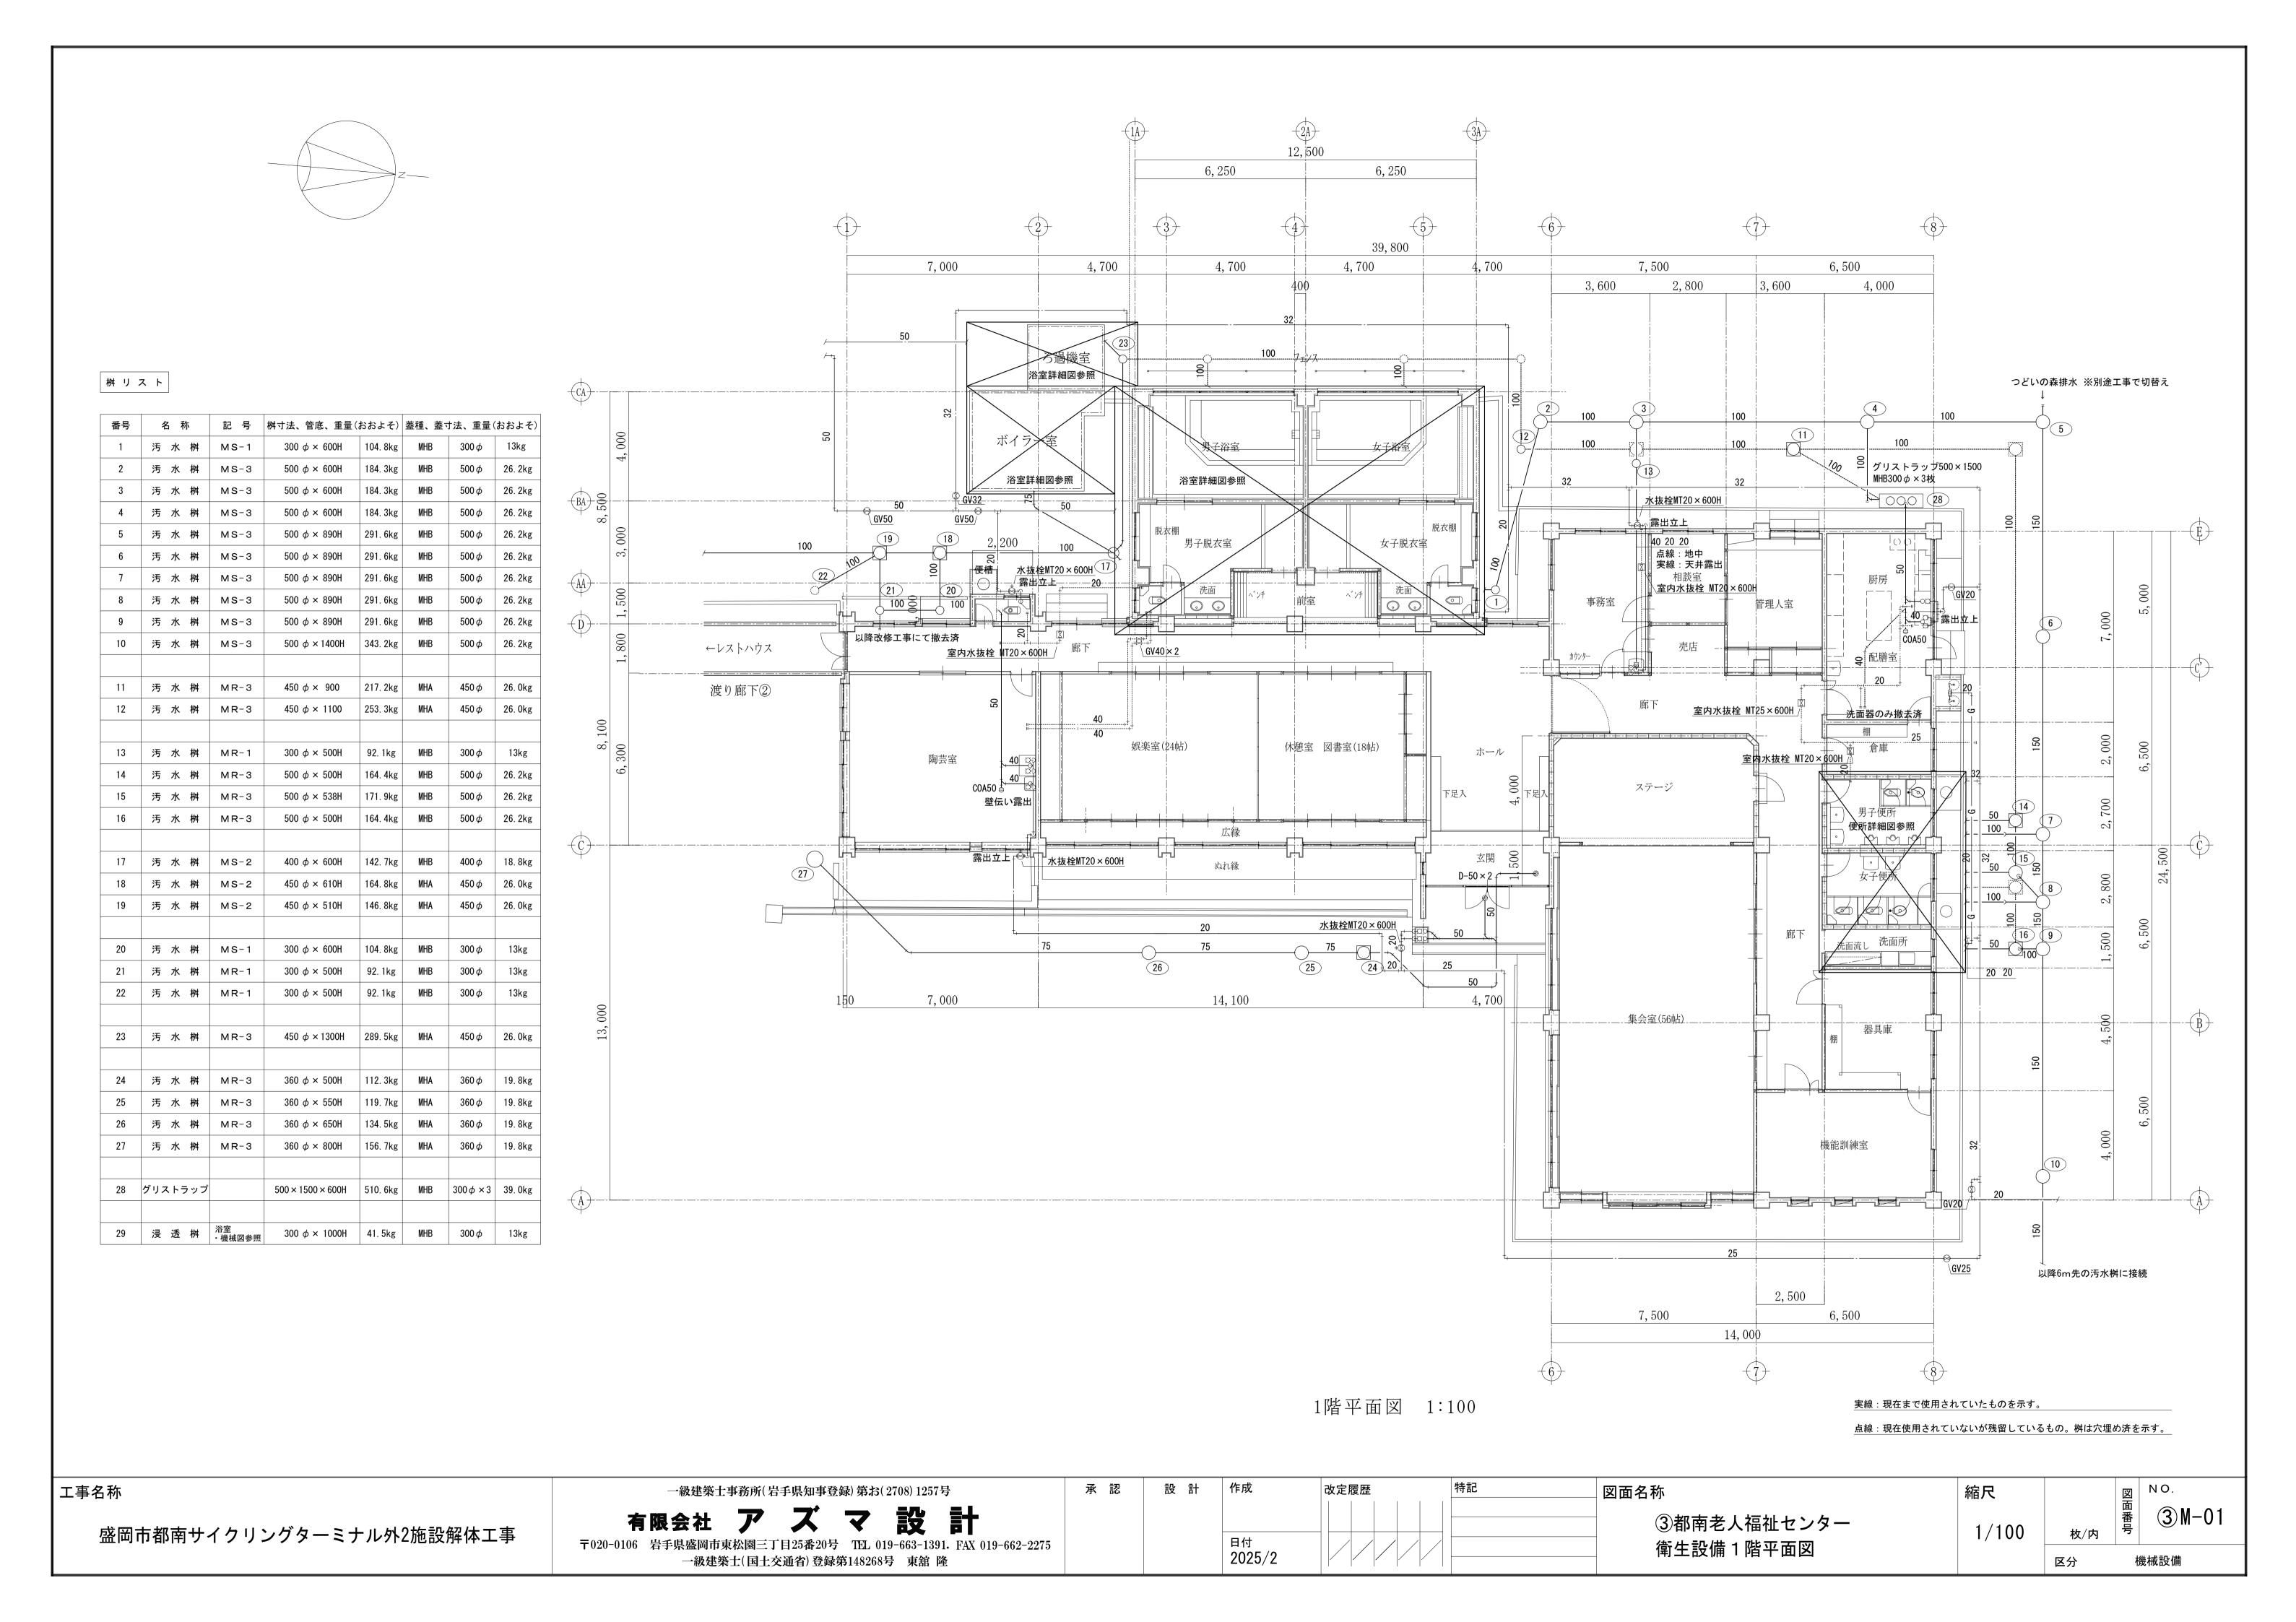

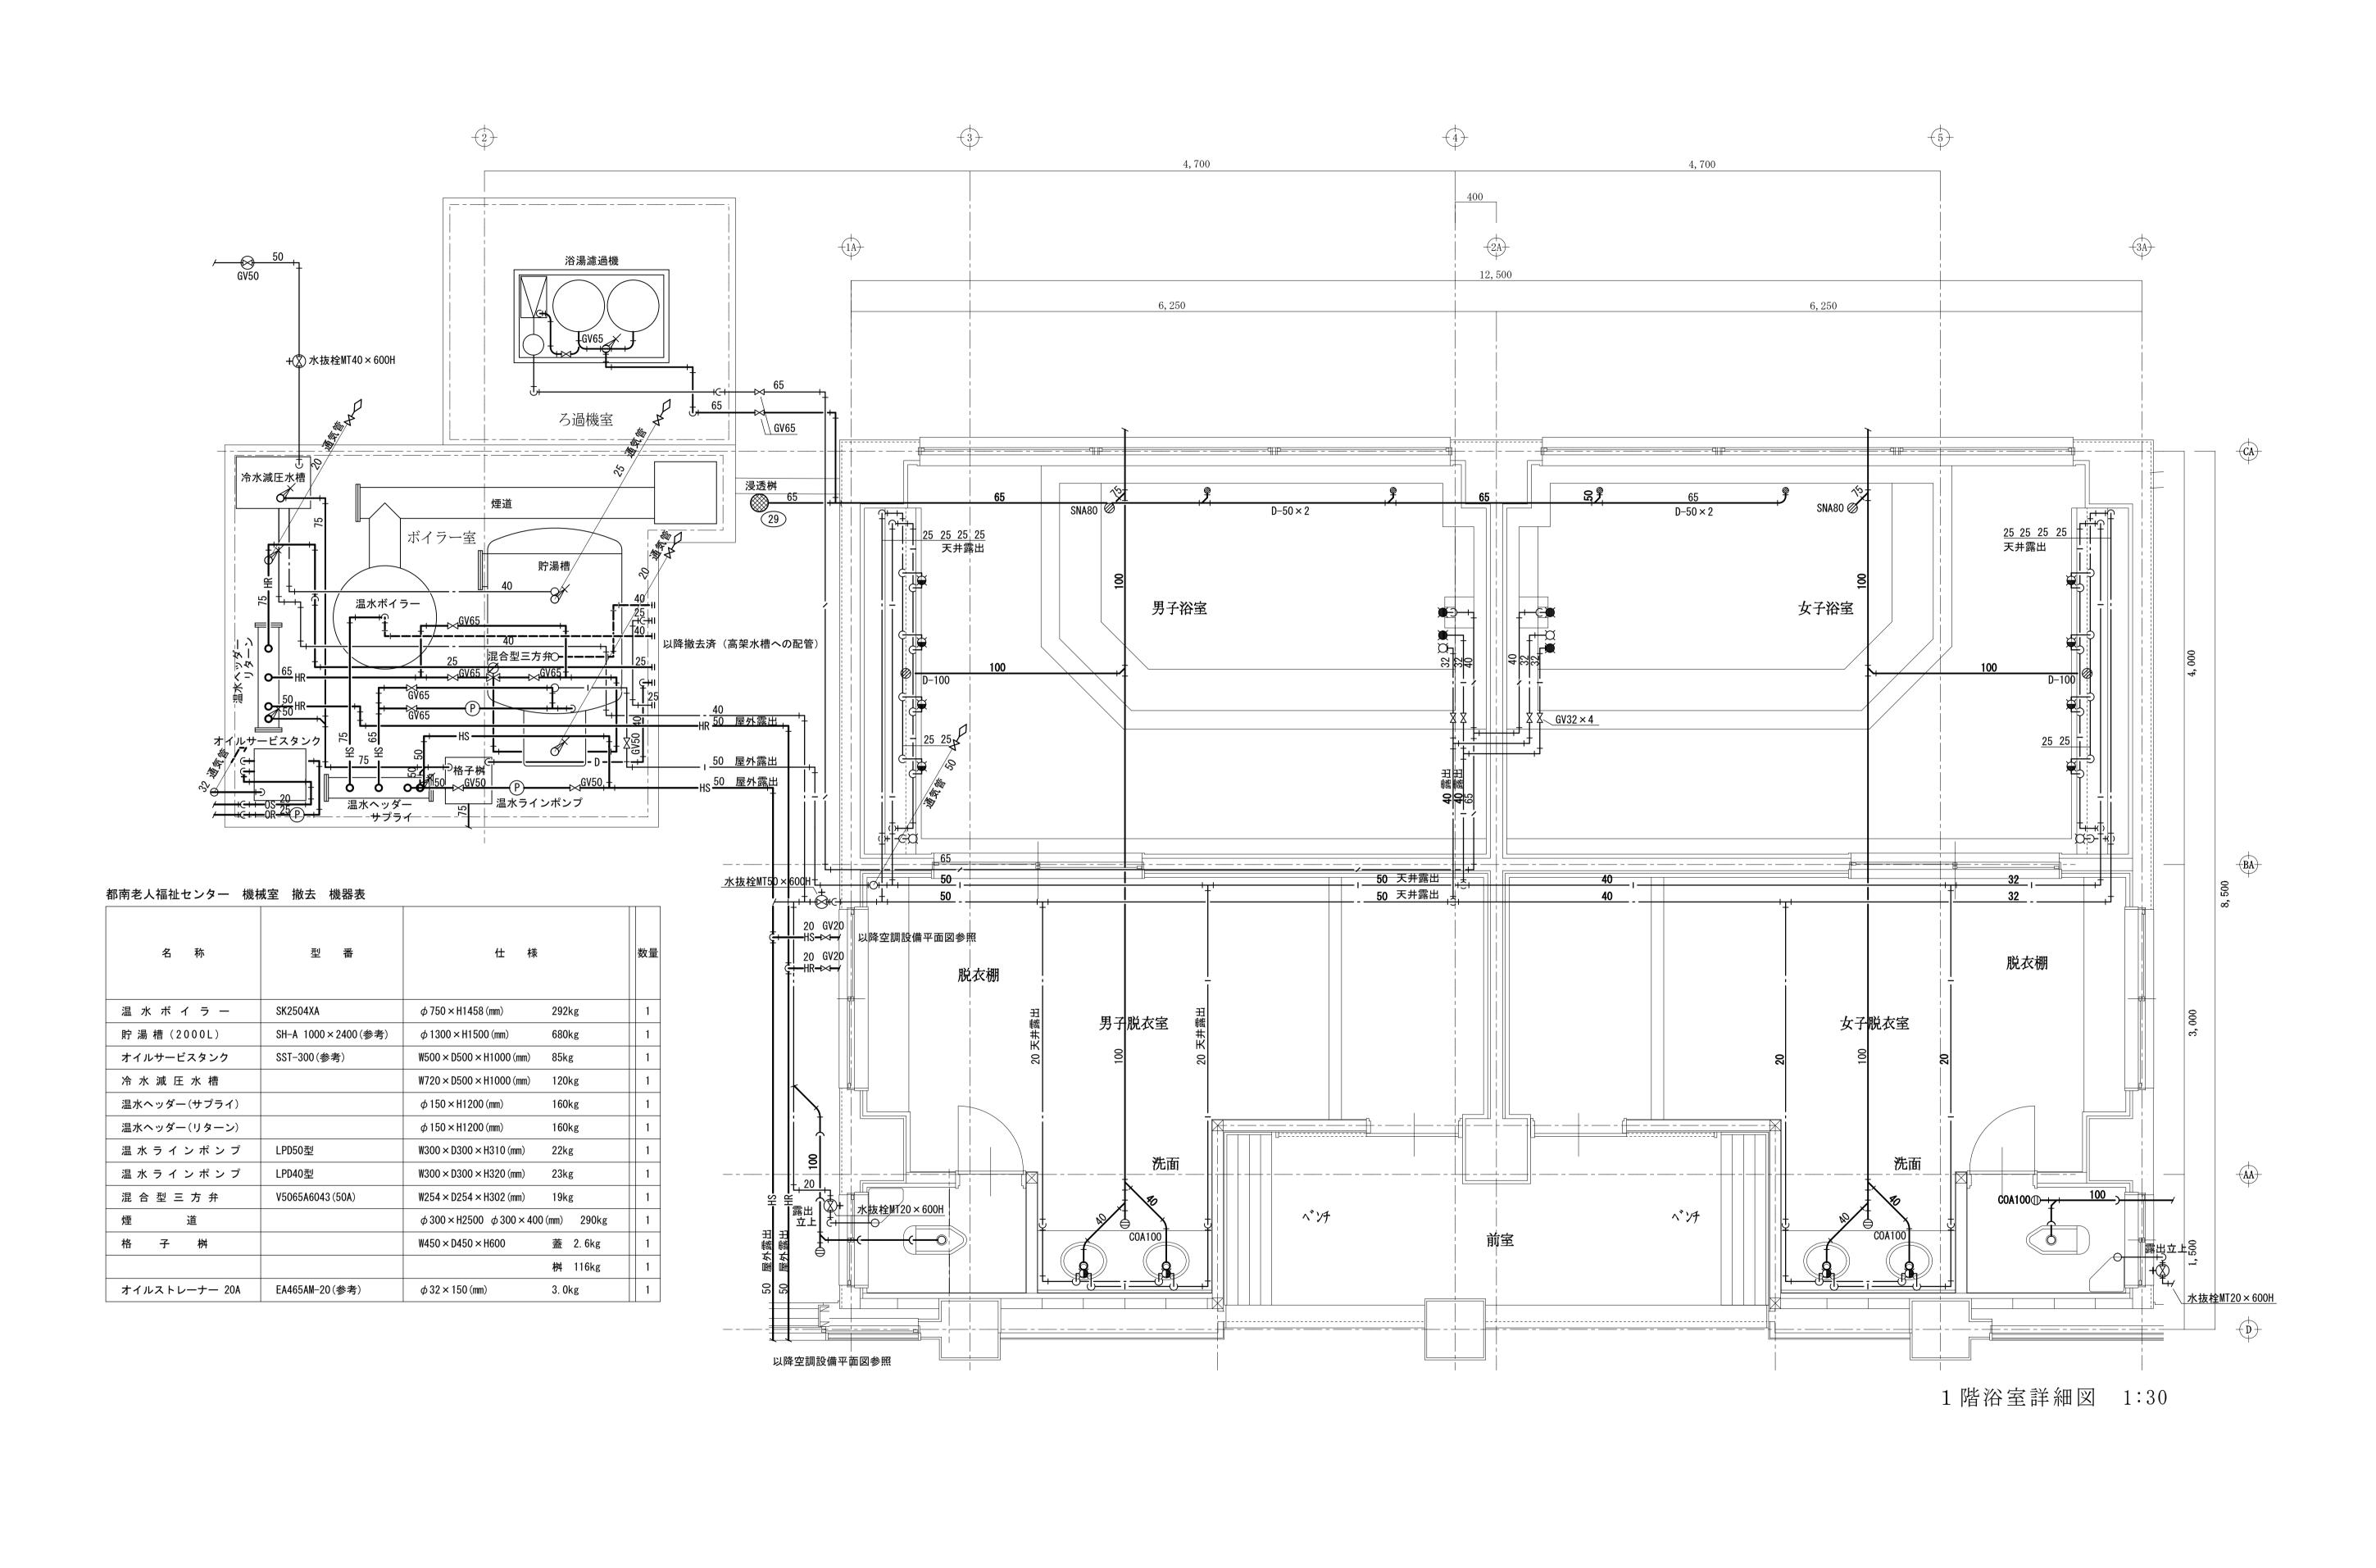

作成 改定履歴 承認 設計 図面名称 工事名称 一級建築士事務所(岩手県知事登録)第お(2708)1257号 縮尺 3M-02③都南老人福祉センター 1/30 盛岡市都南サイクリングターミナル外2施設解体工事 衛生設備浴室·機械室詳細図 〒020-0106 岩手県盛岡市東松園三丁目25番20号 TEL 019-663-1391. FAX 019-662-2275 2025/2 一級建築士(国土交通省)登録第148268号 東舘 隆 機械設備 区分

### 都南老人福祉センター 撤去 衛生器具表

to Th			144		男子	女 子	男子	女子	男子浴	女子浴	男子	女 子	陶芸室	洗	事	陶	厨	屋	合 計
名 称	型番	仕	様		浴室	浴 室	脱 衣 室	脱 衣 室	浴室便所	室便所	便所	便所	前便所	面	務 室	芸室	房	外	数 量
洋風大便器	C14	W355 × D470 × H350 (mm)	10. 3kg								1	1							2
和風大便器	C137V	W275 × D615 × H320 (mm)	11. 7kg						1	1	1	2							5
和風大便器	C137AV	W275 × D650 × H474 (mm)	12. 2kg										1						1
隅付ロータンク	S570BKS	W450 × D304 × H455 (mm)	15. 7kg						1	1	2	3							7
隅付ロータンク	S670B	W450 × D304 × H490 (mm)	16. 5kg	手洗い付									1						1
小 便 器	U307	W380 × D380 × H920 (mm)	40. 5kg								3								3
掃 除 流 し	SK22A	W560 × D456 × H635 (mm)	28. 0kg									1							1
スペア付紙巻器	YH110	W210 × D137 × H220 (mm)	1. 0kg	樹脂製					1	1	2	3	1						8
洗 面 器	L230DS	W500 × D400 × H227 (mm)	11. 8kg								2	2							4
洗 面 器	L230	W500 × D400 × H225 (mm)	10. 5kg												1	1			2
洗 面 器	L521	W540 × D490 × H200 (mm)	7. 8kg				2	2											4
化 粧 鏡	TS119ASR3	W350 × H450 (mm)	2. 2kg		4	4					2	2			1		1		14
化 粧 鏡	TS119SR45	φ 450 (mm)	2. 4kg				2	2											4
厨房用流し	BS1-76(参考)	W750 × D600 × H800 (mm)	21. 7kg	ステンレス製												1	1		2
調理台	BWG-074(参考)	W750 × D450 × H650 (mm)	13. 1kg	ステンレス製													2		2
16号ガス給湯器	RUX-V1611SWFA	W350 × D170 × H538 (mm)	16. 0kg											1					1
ガスメーター	SA25MT	W150 × D141 × H240 (mm)	2. 1kg															1	1


# 都南老人福祉センター 撤去 水栓・ガス栓金具表

名称 化		男子	女子	男 子 脱	男子浴室便	女子浴室	男子	女子	陶芸室前便	洗面	事務	陶芸	厨	倉	廊	屋	濾過室・₩	合 計 ***	
			浴室	浴室	衣 室	便所	室便所	便所	便所	便所	所	室	室	房	庫	下	外	機械室	数 量
【水栓】	自閉式壁付サー	モスタット混合水栓	4	1															5
	サーモスタット	混合水栓		3															3
	2口単水栓													1					1
	単水栓		1	1				2	3		5	2	3	1			2		20
	屋内水抜栓	U-M型 MT20×600H										1			1	1			3
		U-M型 MT25×600H							1							1			2
		U-M型 MT32×600H						1											1
		MT20 × 600H				1	1			1	1		1						5
		MT50 × 600H			1														1
	屋外水抜栓	MT20 × 600H															1		1
		MT40 × 600H															1		1
	ゲートバルブ	GV20															6		6
		GV25															1		1
		GV32	2	2													1		5
		GV40														2			2
		GV50															3	3	6
		GV65															2	6	8
	通気弁 GV共	20A																2	2
		25A																1	1
		32A																1	1
		50A	1																1
【ガス】	ガスコック 20	4									1								1

# 都南老人福祉センター 撤去 排水金具表

盛岡市都南サイクリングターミナル外2施設解体工事

都南老人福祉センター 撤去 排水金具表														
	男	女	男	女	女	男	女	洗	陶	厨	玄	屋		合
名称 • 仕様	子	子	子 脱	子 脱	子 浴	子	子	面	芸					計
7 <u>1</u> 2 177 - 12 178	浴	浴	衣	衣	室便	便	便	Щ	<u> </u>					数
	室	室	室	室	所	所	所	所	室	房	関	外		量
COA50						1	1		1	1				4
COA100			1	1	1	2	1					1		7
D-50	2	2									2			6
D-100	1	1												2
T3A-50						1	1	1						3
SNA80	1	1												2
VC50						1	1							2

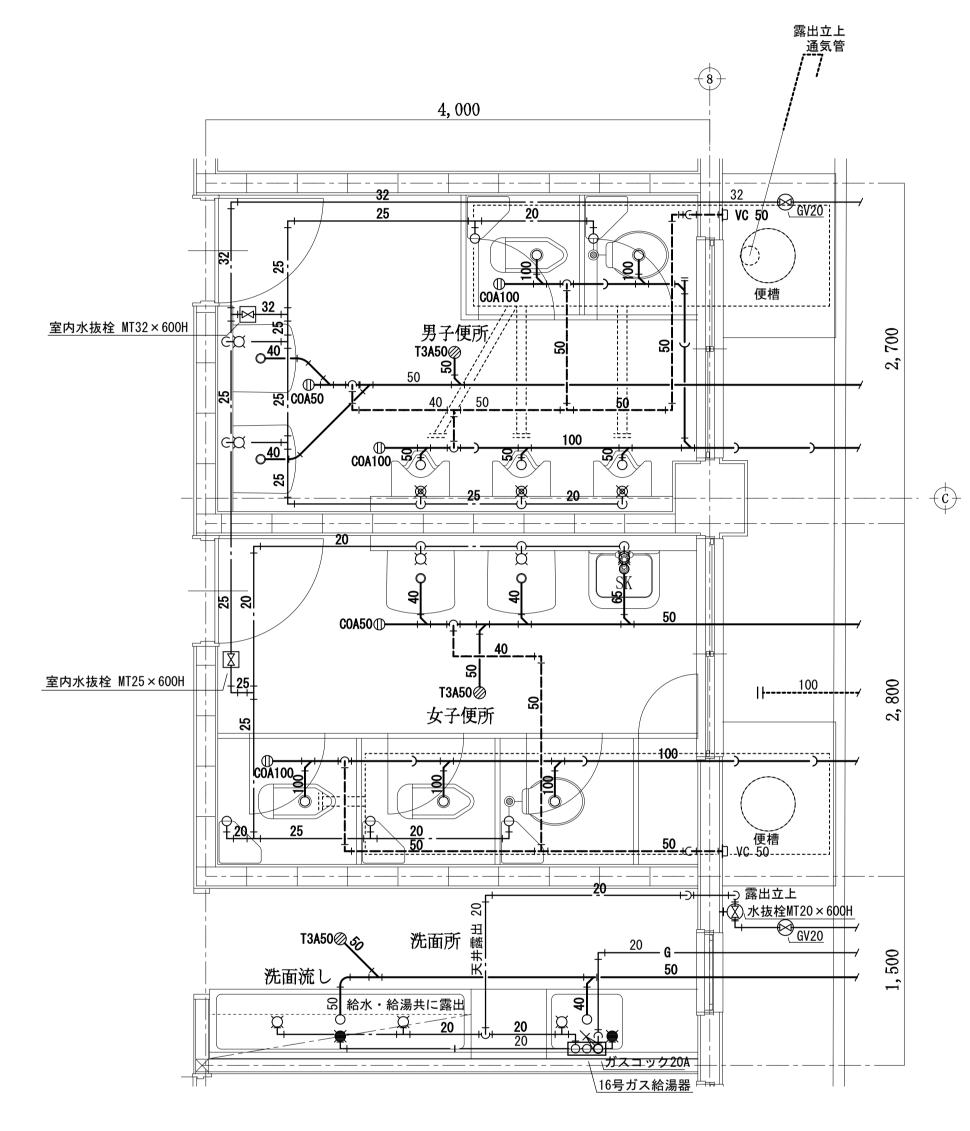

1 階便所詳細図 1:30

実線:現在まで使用されていたものを示す。

点線:現在使用されていないが残留しているものを示す。

工事名称

一級建築士事務所(岩手県知事登録)第お(2708)1257号

有限会社 アスマ設計


〒020-0106 岩手県盛岡市東松園三丁目25番20号 TEL 019-663-1391. FAX 019-662-2275 一級建築士(国土交通省)登録第148268号 東舘 隆


承 認


 
 設計
 作成
 改定履歴
 特記
 図面名称


 日付 2025/2
 日付 2025/2
 常

称③都南老人福祉センター 衛生設備便所詳細図編尺1/30

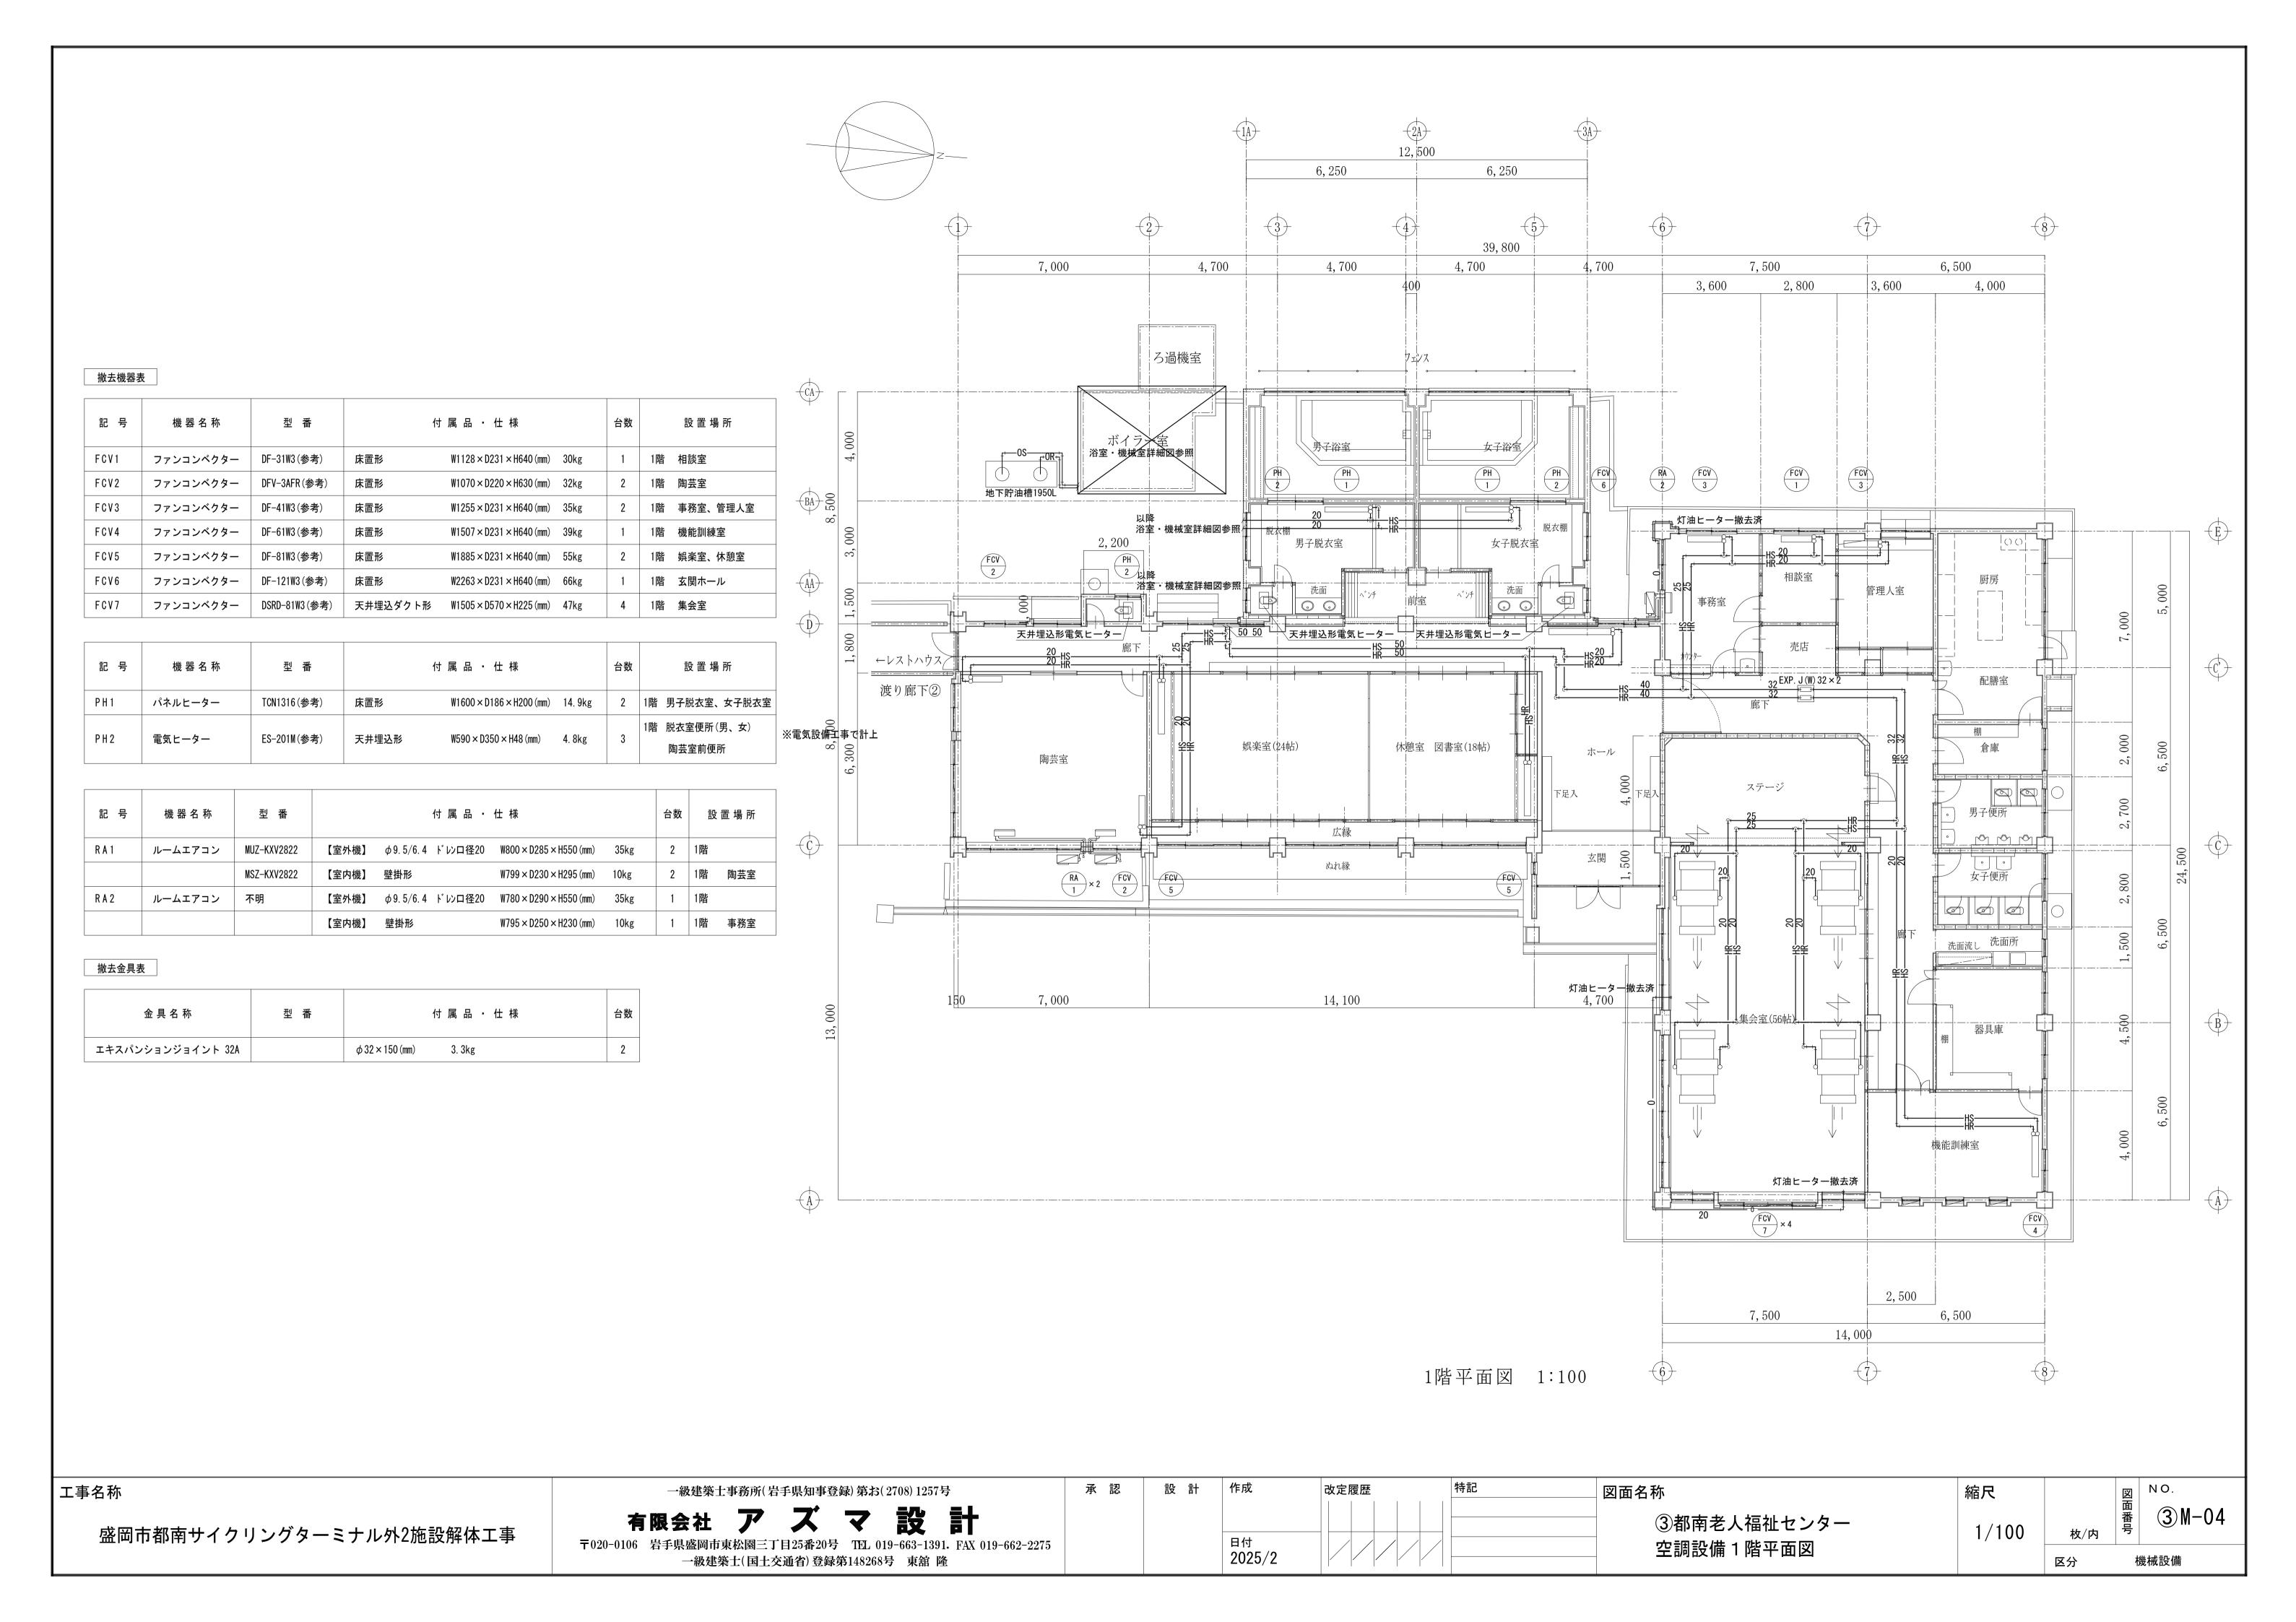

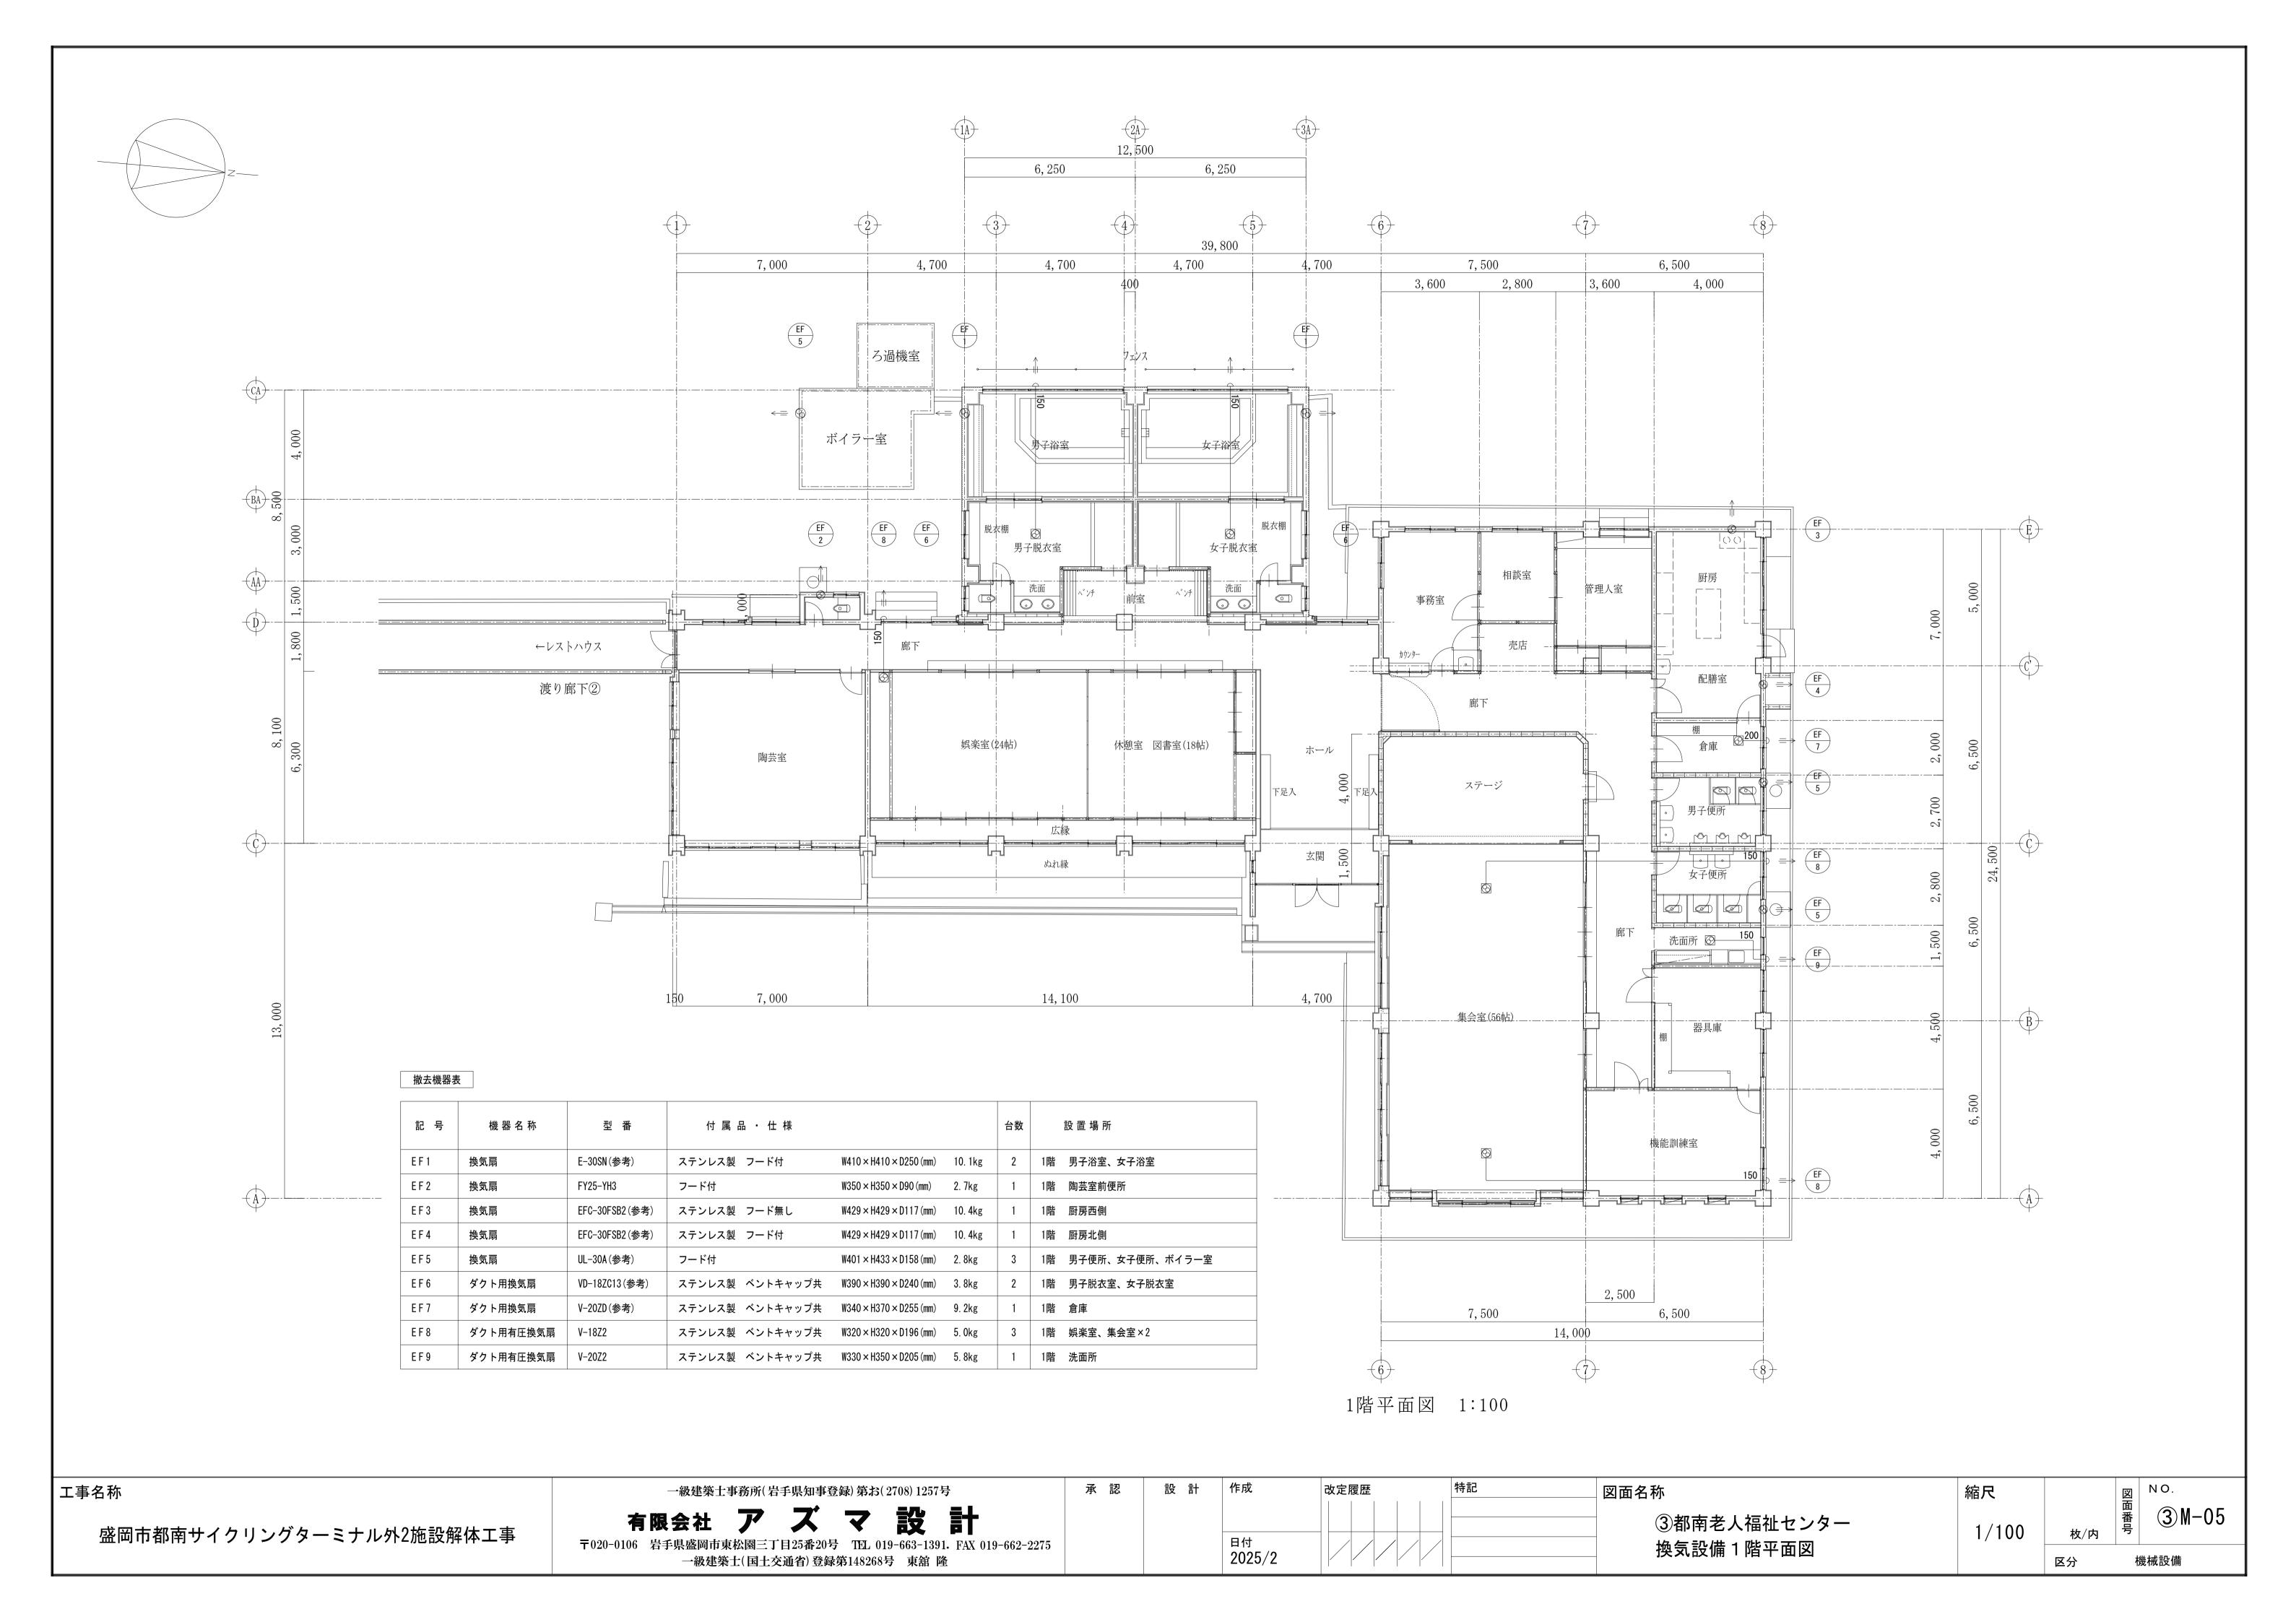

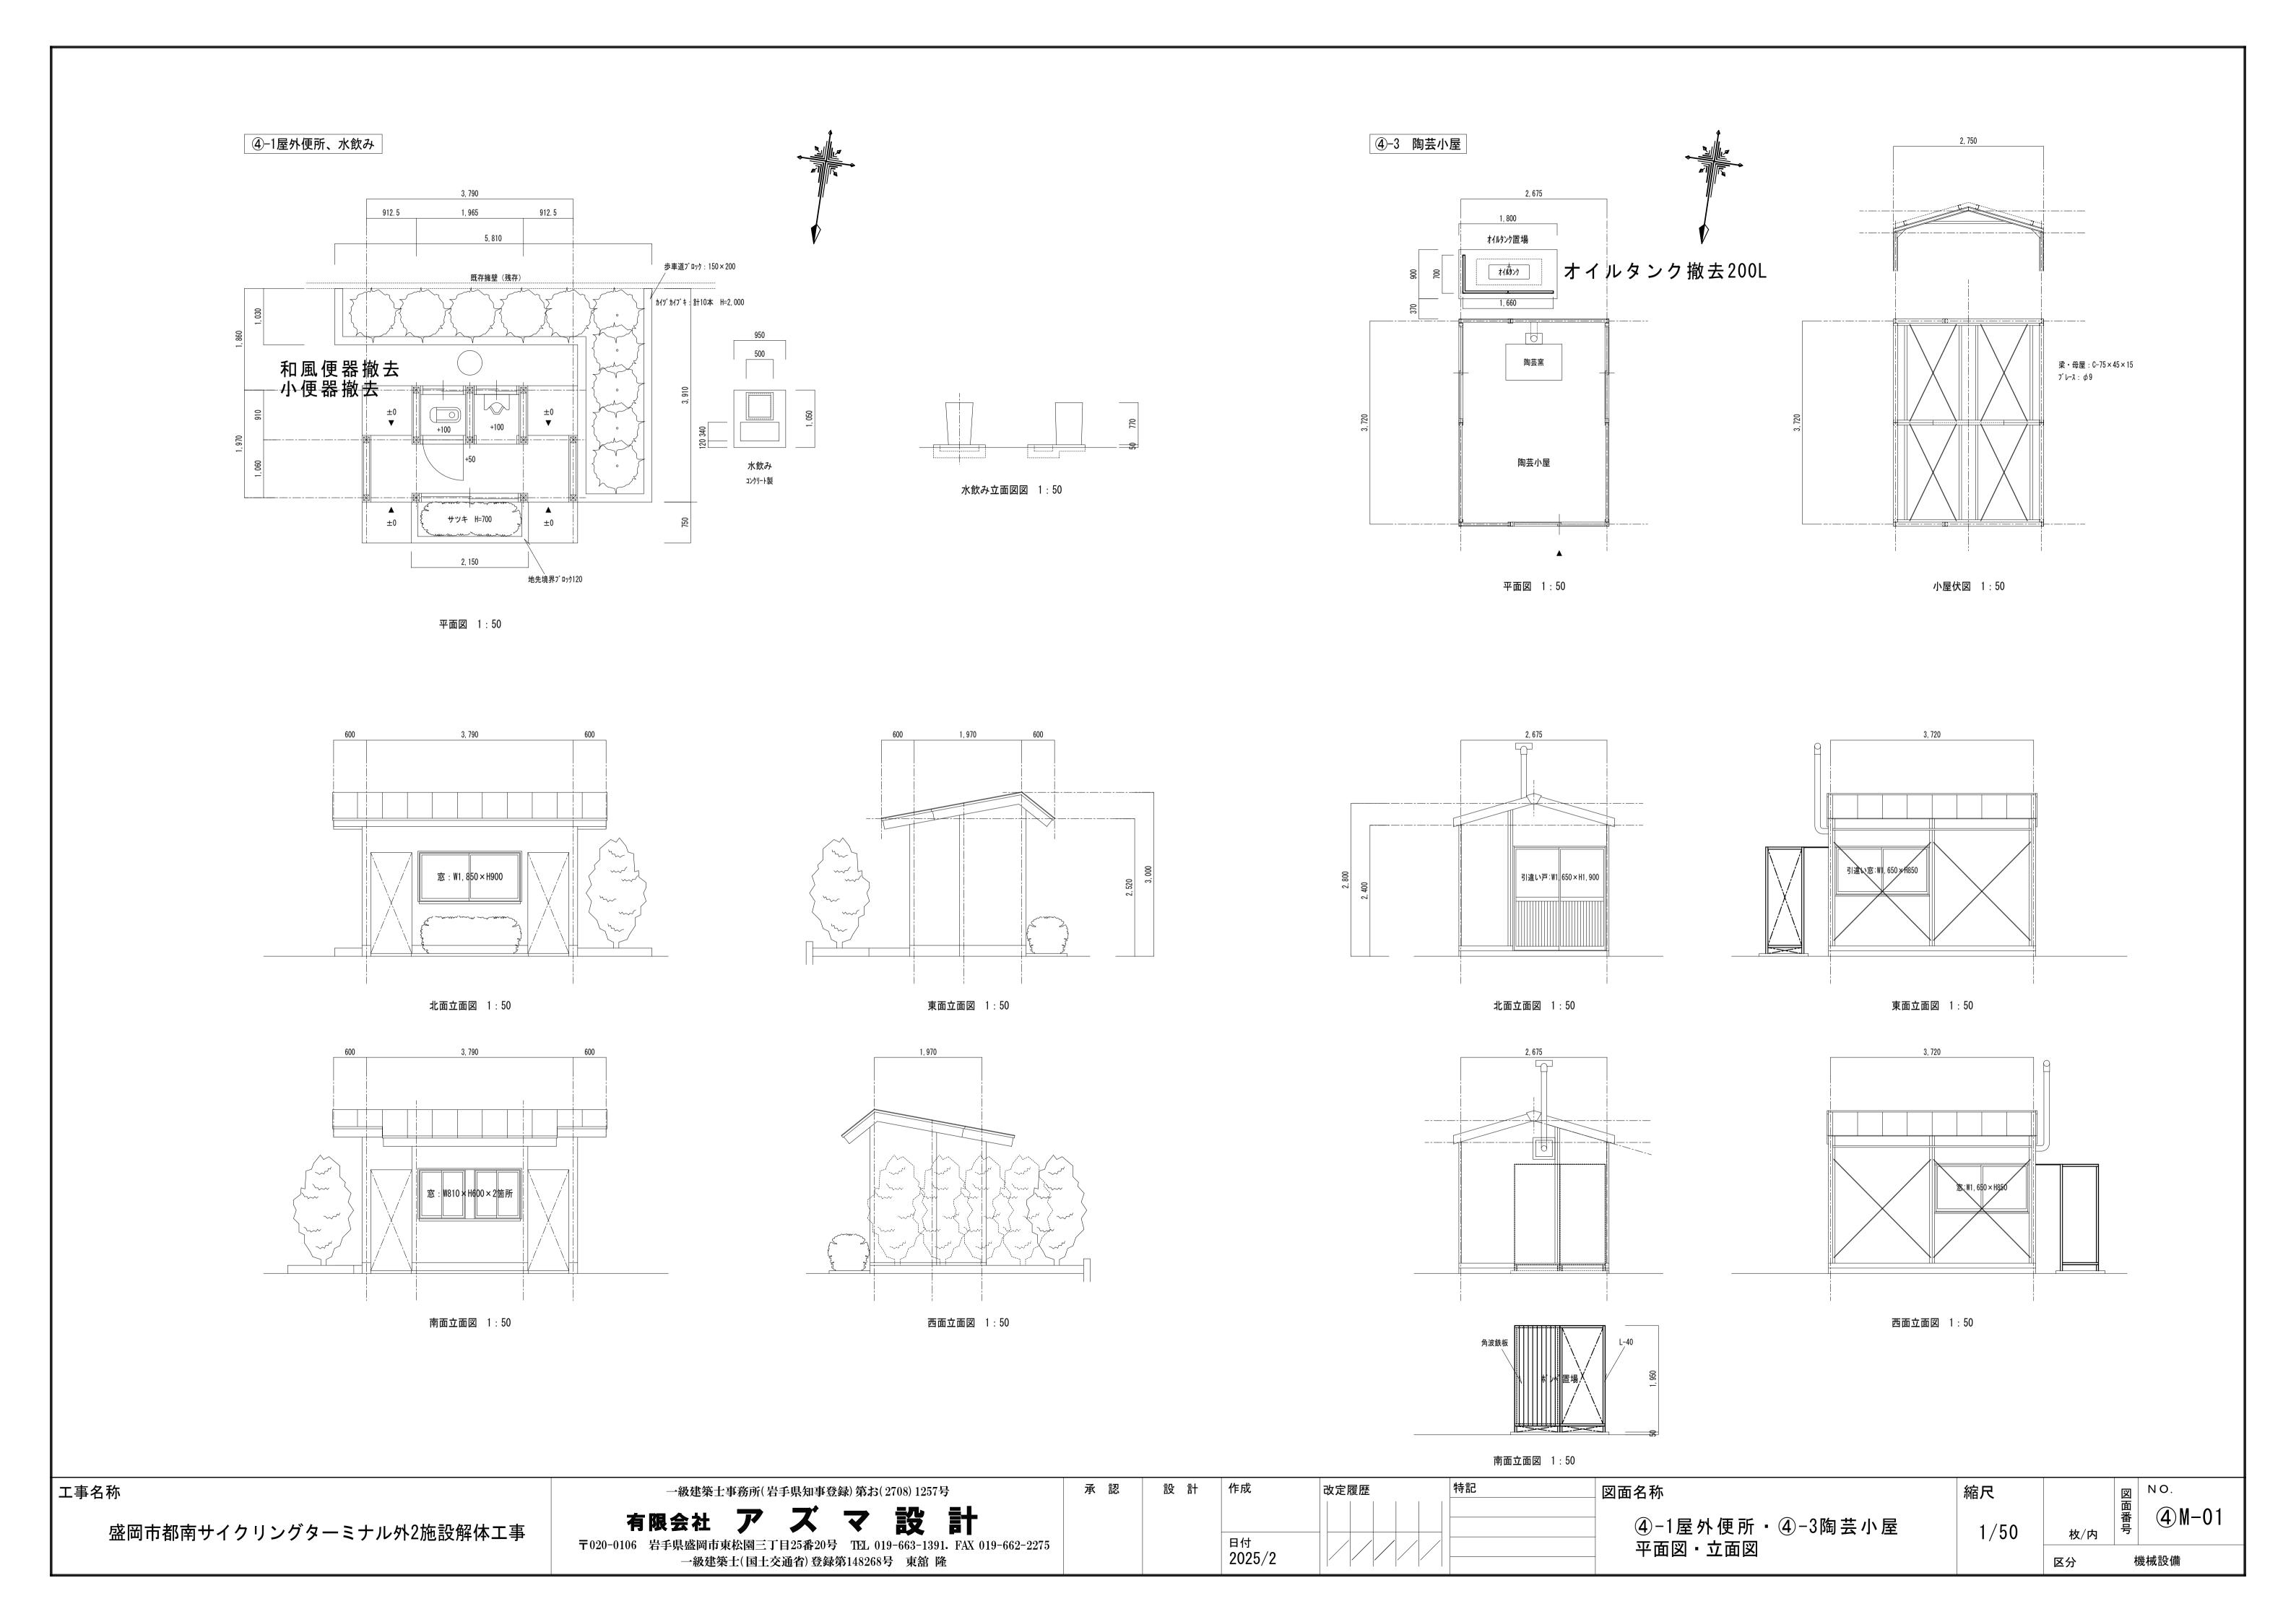

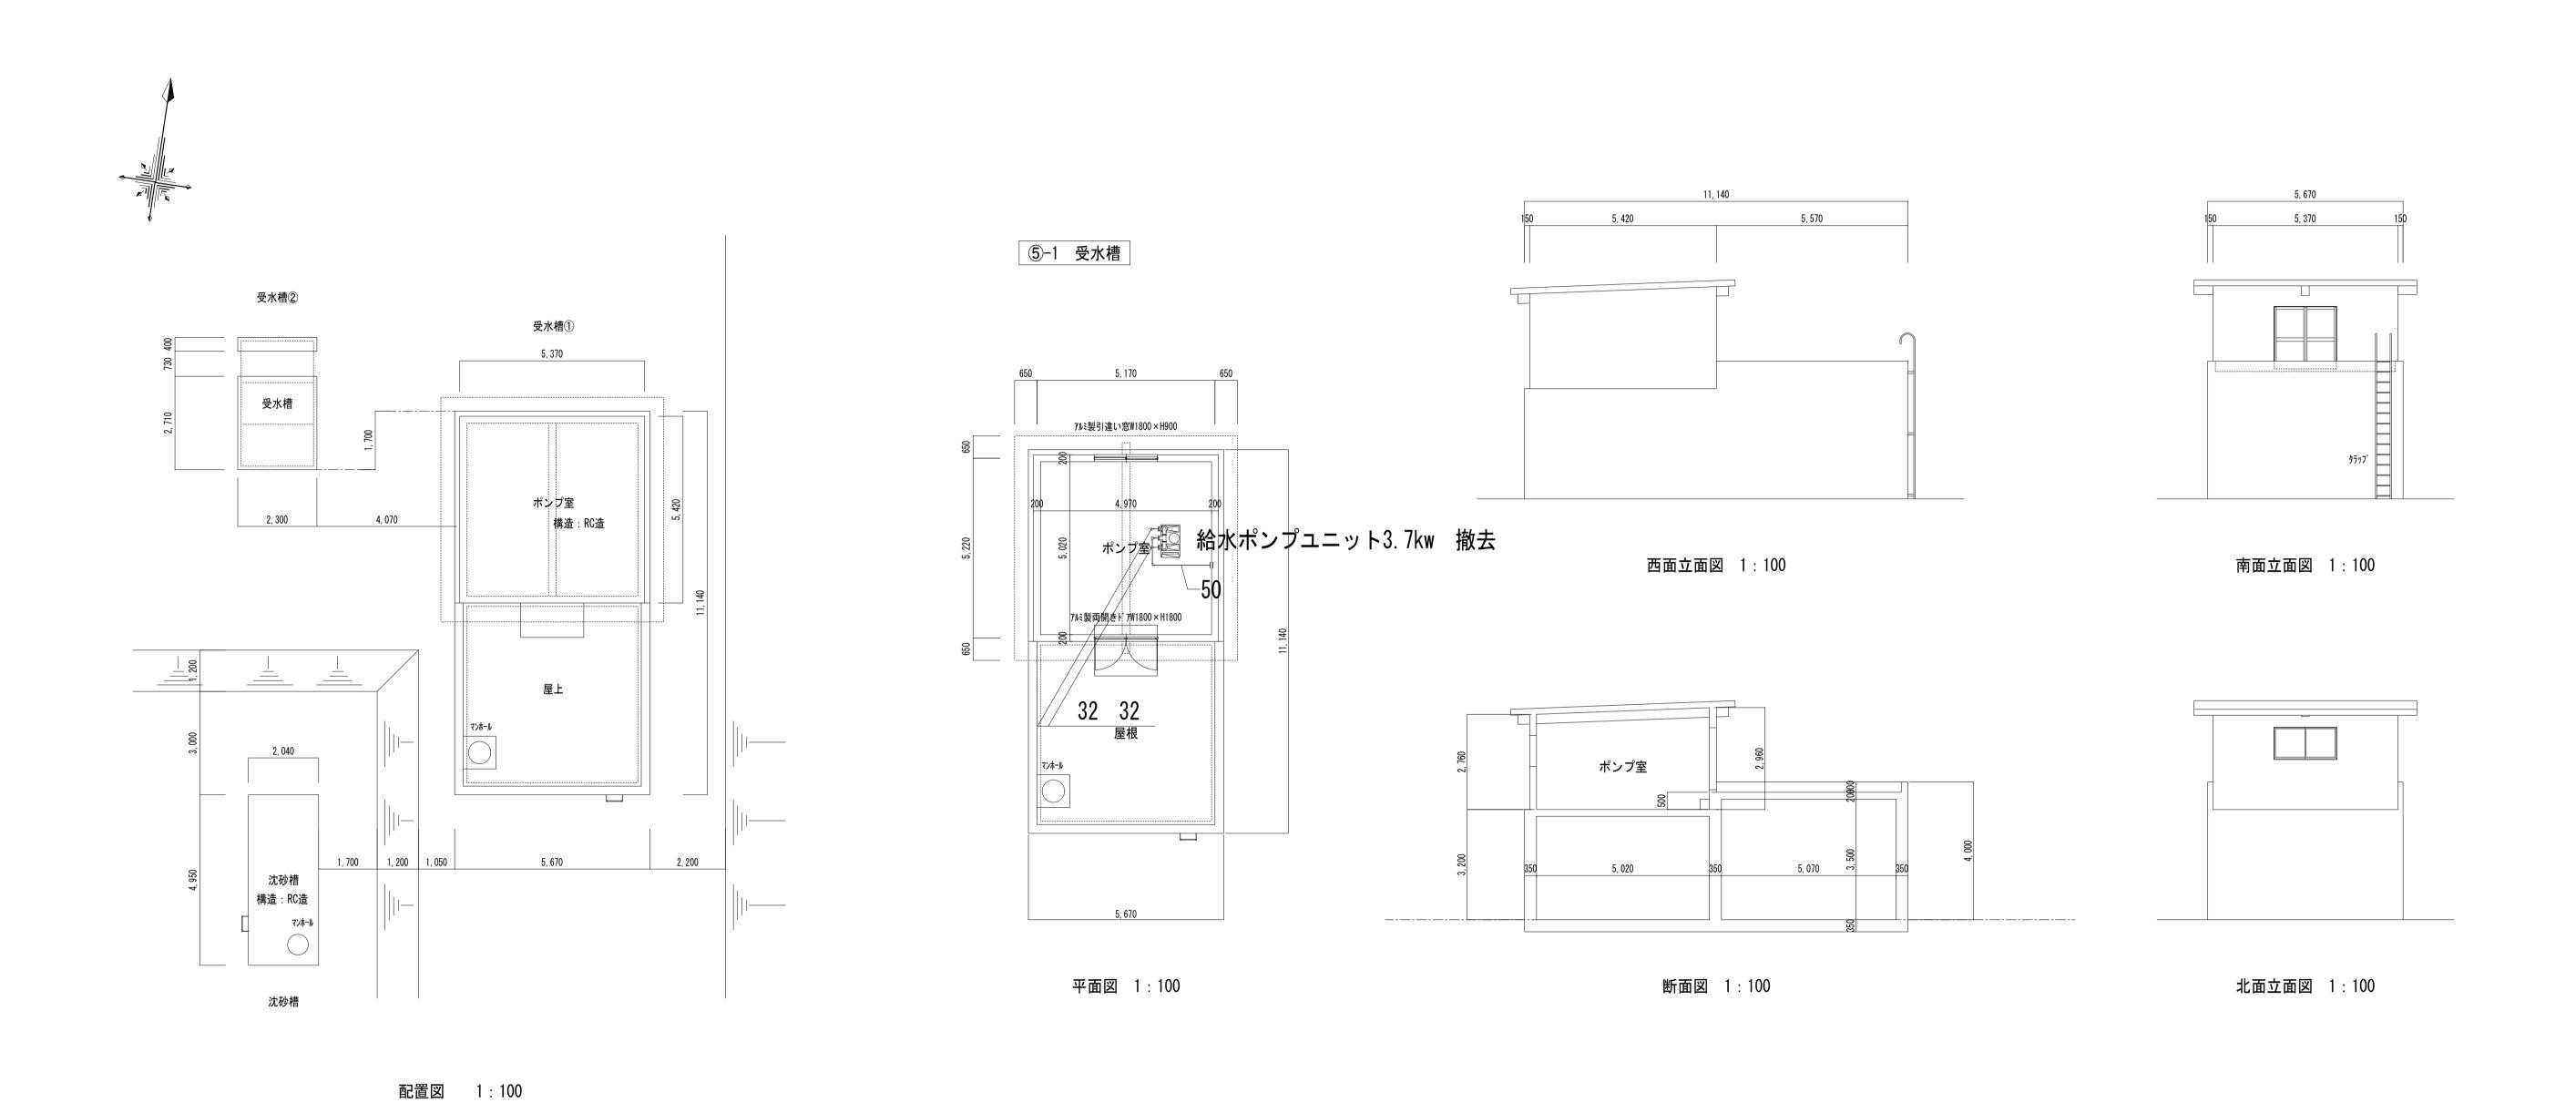

工事名称

盛岡市都南サイクリングターミナル外2施設解体工事

一級建築士事務所(岩手県知事登録)第お(2708)1257号

有限会社 ア ス マ 設 計 〒020-0106 岩手県盛岡市東松園三丁目25番20号 TEL 019-663-1391. FAX 019-662-2275 一級建築士(国土交通省)登録第148268号 東舘 隆

作成 設計 改定履歴 日付 2025/2

図面名称 ⑤-1受水槽 縮尺 1/100

区分

図 面 番 **5**  $\bigcirc M-01$ 機械設備

配置図・平面図・立面図・断面図