

工事名 (仮称)香町地区コミュニティ 消防センター建設(建築主体)		工事特記仕様書							
I. 工事概要		II. 施工工法 及び施工計画書		III. 地盤 共通事項		IV. 打込み工法		V. コンクリートの沈定	
1. 工事場所 面積 200×200=400m <sup>2</sup> (用途地域 商業地帯 防火地域 溝防雨水地帯)		11. 施工工法 及び施工計画書		1. 地盤 共通事項		設計支持力 (4.2.3)		普通コンクリートの設計基準値 設計基準強度	
2. 施工面積 別見付記		(1.7.2)		12. 工事・完成写真		プレボーリングの削除 (プレボーリング供用打撃工法の場合) (4.2.3)		普通コンクリートの設計基準値 設計基準強度	
3. 工事種別 新築		(1.1.2)		13. 設備工事との取扱い		ブローバーリングの削除 · 本杭 · 2.0mの長さ · ブローバーリングの延長 · 本杭 · 50mm程度の延長 · 打撃機 (4.2.3)		普通コンクリートの設計基準値 設計基準強度	
4. 工事規模 鉄骨造工法選定 1F 12.434 2F 15.15 2F 147.74		(1.7.2)		14. 経年検査		ハンマーの取扱い ※ HANDELハンドハンマー「地盤技術評価標準に基づく技術評価を受けた打撃機」又は、低振動打撃機 ・ディーゼルハンマー (4.2.3)		普通コンクリートの設計基準値 設計基準強度	
5. 工事内容 重合工事 一般工事 外構工事		(1.7.2)		15. 設備の載荷試験		パイルドライバーの指定 標準、振動の測定 · 行う · 行わない (4.6.3)		レディミクストコンクリートの種別 (6.1.5) (表6.1.1) (6.4.1) (6.4.2)	
別途工事		(1.7.2)		16. 設備工事		セメントの種類 (6.3.2) (表6.3.1) (6.13.2) (6.16.2)		セメントの種類 ※ 普通セメント又は混合セメントのA種 上記の普通セメント又は混合セメントは、JIS A 5205 (ポルトランドセメント) に示された規定の強度、次の規定に適合するものとする。 水和熱 : 7日目で 352 J/g (84cal/g) 以下かつ28日目で 402 J/g (96cal/g) 以下 ・高炉セメントのB種	
II. 建築工事仕様		(1.7.2)		17. 施工機器		地盤の載荷試験の種別 ※ 平板載荷試験 試験場所及び試験位置 試験位置 ※ 指示 試験孔 ※ 不要 · 深さGなし · m径 · m 試験孔さ (m) ※ 基礎底面位置 · 試験孔底 · 設計Gより m · 試験対象土質 ※ 支持層 平版載荷試験の方法 試験の方法 ※ 「地盤調査共通仕様書」4章9節による 最大荷重 (t) 荷重制御 ※ 1サイクル法 · 多サイクル法		砂利及び砂のカルシウム反応性による区分 (JIS A 5206) ※ A · B 砂利及び砂 (JIS A 5205) の種類 ※ A · B 細骨材の堆積含有量 ※ 0.04% / wt 以下	
1. 共通仕様		(1.7.2)		18. 施工機器		砂利及び砂のカルシウム反応性による区分 (JIS A 5206) ※ A · B 砂利及び砂 (JIS A 5205) の種類 ※ A · B 細骨材の堆積含有量 ※ 0.04% / wt 以下		混和材料の種類 (6.3.1) (表6.4.8)	
2. 特記仕様		(1.7.2)		19. 施工機器		混和材料の種類 ※ 混和剤 ※ AE剤又はAE減水剤標準形 (JIS A 6204) · 高性能AE減水剤標準形 (JIS A 6200)		混和材料の種類 ※ フライアッシュ · コンクリート用高炉スラグ灰末 (JIS A 6206) · 影響材 GHS A 6201 ·	
3. 特記事項		(1.7.2)		20. 施工機器		混和材料の使用量 ※ 6.4.8 (6.4.8)による · 監督員の承認する量による		混和材料の使用量 ※ 6.4.8 (6.4.8)による · 監督員の承認する量による	
4. 施工機器の登録 (工事カルテ)		(1.7.2)		21. 施工機器		絶縁コンクリートの種別 ※ 地盤の種別 · I種 · 1.7~2.0 · · II種 · 1.4~1.7 · 所要空気量 ※ 5.0% / l		絶縁コンクリートの種別 ※ 地盤の種別 · I種 · 1.7~2.0 · · II種 · 1.4~1.7 · 所要空気量 ※ 5.0% / l	
5. 発生材の処理等		(1.7.2)		22. 施工機器		無筋コンクリートの選択 施工工場所 規格 ※ 有効コンクリートの施工範囲 ※ 6.14.1 (6.14.2) (6.14.3)		無筋コンクリートの選択 施工工場所 規格 ※ 有効コンクリートの施工範囲 ※ 6.14.1 (6.14.2) (6.14.3)	
6. 施工機器の登録 (工事カルテ)		(1.7.2)		23. 施工機器		8. 特殊なコンクリート ・自由表面 ・以下より選択する 特殊な要求性能 通用範囲		8. 特殊なコンクリート ・自由表面 ・以下より選択する 特殊な要求性能 通用範囲	
7. 現場技術員等		(1.7.2)		24. 施工機器		9. コンクリートの仕上がり ・開口部の位置 ※ 表6.3.5による		9. コンクリートの仕上がり ・開口部の位置 ※ 表6.3.5による	
8. 電気保安技術者		(1.7.2)		25. 施工機器		10. 打放し仕上げの種別 ・合板せき板を用いる場合 規別 · A種 · B種 · C種		10. 打放し仕上げの種別 ・合板せき板を用いる場合 規別 · A種 · B種 · C種	
9. 技能士等		(1.7.2)		26. 施工機器		11. 床型作成鋼製アキレート ・床型作成鋼製アキレート 床型作成鋼製アキレート ・床型作成鋼製アキレート ・床型作成鋼製アキレート		11. 床型作成鋼製アキレート ・床型作成鋼製アキレート 床型作成鋼製アキレート ・床型作成鋼製アキレート ・床型作成鋼製アキレート	
10. 施工条件		(1.7.2)		27. 施工機器		12. 施工機器		12. 施工機器	
11. 施工材料等		(1.7.2)		28. 施工機器		13. 施工機器		13. 施工機器	
12. 特別な材料の工法		(1.7.2)		29. 施工機器		14. 施工機器		14. 施工機器	
13. 提出四書		(1.7.2)		30. 施工機器		15. 施工機器		15. 施工機器	
14. 施工条件		(1.7.2)		31. 施工機器		16. 施工機器		16. 施工機器	
15. 施工材料等		(1.7.2)		32. 施工機器		17. 施工機器		17. 施工機器	
16. 特別な材料の工法		(1.7.2)		33. 施工機器		18. 施工機器		18. 施工機器	
17. 提出四書		(1.7.2)		34. 施工機器		19. 施工機器		19. 施工機器	
18. 施工条件		(1.7.2)		35. 施工機器		20. 施工機器		20. 施工機器	
19. 施工材料等		(1.7.2)		36. 施工機器		21. 施工機器		21. 施工機器	
20. 特別な材料の工法		(1.7.2)		37. 施工機器		22. 施工機器		22. 施工機器	
21. 提出四書		(1.7.2)		38. 施工機器		23. 施工機器		23. 施工機器	
22. 施工条件		(1.7.2)		39. 施工機器		24. 施工機器		24. 施工機器	
23. 施工材料等		(1.7.2)		40. 施工機器		25. 施工機器		25. 施工機器	
24. 特別な材料の工法		(1.7.2)		41. 施工機器		26. 施工機器		26. 施工機器	
25. 提出四書		(1.7.2)		42. 施工機器		27. 施工機器		27. 施工機器	
26. 施工条件		(1.7.2)		43. 施工機器		28. 施工機器		28. 施工機器	
27. 施工材料等		(1.7.2)		44. 施工機器		29. 施工機器		29. 施工機器	
28. 特別な材料の工法		(1.7.2)		45. 施工機器		30. 施工機器		30. 施工機器	
29. 提出四書		(1.7.2)		46. 施工機器		31. 施工機器		31. 施工機器	
30. 施工条件		(1.7.2)		47. 施工機器		32. 施工機器		32. 施工機器	
31. 施工材料等		(1.7.2)		48. 施工機器		33. 施工機器		33. 施工機器	
32. 特別な材料の工法		(1.7.2)		49. 施工機器		34. 施工機器		34. 施工機器	
33. 提出四書		(1.7.2)		50. 施工機器		35. 施工機器		35. 施工機器	
34. 施工条件		(1.7.2)		51. 施工機器		36. 施工機器		36. 施工機器	
35. 施工材料等		(1.7.2)		52. 施工機器		37. 施工機器		37. 施工機器	
36. 特別な材料の工法		(1.7.2)		53. 施工機器		38. 施工機器		38. 施工機器	
37. 提出四書		(1.7.2)		54. 施工機器		39. 施工機器		39. 施工機器	
38. 施工条件		(1.7.2)		55. 施工機器		40. 施工機器		40. 施工機器	
39. 施工材料等		(1.7.2)		56. 施工機器		41. 施工機器		41. 施工機器	
40. 特別な材料の工法		(1.7.2)		57. 施工機器		42. 施工機器		42. 施工機器	
41. 提出四書		(1.7.2)		58. 施工機器		43. 施工機器		43. 施工機器	
42. 施工条件		(1.7.2)		59. 施工機器		44. 施工機器		44. 施工機器	
43. 施工材料等		(1.7.2)		60. 施工機器		45. 施工機器		45. 施工機器	
44. 特別な材料の工法		(1.7.2)		61. 施工機器		46. 施工機器		46. 施工機器	
45. 提出四書		(1.7.2)		62. 施工機器		47. 施工機器		47. 施工機器	
46. 施工条件		(1.7.2)		63. 施工機器		48. 施工機器		48. 施工機器	
47. 施工材料等		(1.7.2)		64. 施工機器		49. 施工機器		49. 施工機器	
48. 特別な材料の工法		(1.7.2)		65. 施工機器		50. 施工機器		50. 施工機器	
49. 提出四書		(1.7.2)		66. 施工機器		51. 施工機器		51. 施工機器	
50. 施工条件		(1.7.2)		67. 施工機器		52. 施工機器		52. 施工機器	
51. 施工材料等		(1.7.2)		68. 施工機器		53. 施工機器		53. 施工機器	
52. 特別な材料の工法		(1.7.2)		69. 施工機器		54. 施工機器		54. 施工機器	
53. 提出四書		(1.7.2)		70. 施工機器		55. 施工機器		55. 施工機器	
54. 施工条件		(1.7.2)		71. 施工機器		56. 施工機器		56. 施工機器	
55. 施工材料等		(1.7.2)		72. 施工機器		57. 施工機器		57. 施工機器	
56. 特別な材料の工法		(1.7.2)		73. 施工機器		58. 施工機器		58. 施工機器	
57. 提出四書		(1.7.2)		74. 施工機器		59. 施工機器		59. 施工機器	
58. 施工条件		(1.7.2)		75. 施工機器		60. 施工機器		60. 施工機器	
59. 施工材料等		(1.7.2)		76. 施工機器		61. 施工機器		61. 施工機器	
60. 特別な材料の工法		(1.7.2)		77. 施工機器		62. 施工機器		62. 施工機器	
61. 提出四書		(1.7.2)		78. 施工機器		63. 施工機器		63. 施工機器	
62. 施工条件		(1.7.2)		79. 施工機器		64. 施工機器		64. 施工機器	
63. 施工材料等		(1.7.2)		80. 施工機器		65. 施工機器		65. 施工機器	
64. 特別な材料の工法		(1.7.2)		81. 施工機器		66. 施工機器		66. 施工機器	
65. 提出四書		(1.7.2)		82. 施工機器		67. 施工機器		67. 施工機器	
66. 施工条件		(1.7.2)		83. 施工機器		68. 施工機器		68. 施工機器	
67. 施工材料等		(1.7.2)		84. 施工機器		69. 施工機器		69. 施	

(仮称) 有町地区コミュニティ-消防センター建設(建築主体)工事

図面リスト

図面番号	工事区分	図面内容	縮尺	図面内容	工事区分		図面内容	縮尺
A 1	建築意匠	特記仕様書 1	—	A 23	建築意匠		建具表 2	S=1:50
A 2	〃	特記仕様書 2	—	A 24	〃		建具表 3	S=1:50
A 3	〃	特記仕様書 3	—	A 25	建築構造		配筋標準図 1	—
A 4	〃	特記仕様書 4	—	A 26	〃		配筋標準図 2	—
A 5	〃	案内図 配置図	S=1:200	A 27	〃		配筋標準図 3	—
A 6	〃	外部仕上表 内部仕上表	—	A 28	〃		鉄骨標準図 1	—
A 7	〃	1階・2階平面図 屋根伏図	S=1:100	A 29	〃		鉄骨標準図 2	—
A 8	〃	立面図	S=1:100	A 30	〃		鉄骨標準図 3	—
A 9	〃	断面図	S=1:100	A 31	〃		基礎伏図 基礎断面図 配筋図	S=1:100, S=1:50
A 10	〃	矩形図	S=1:30	A 32	〃		柱伏図 鉄骨リバ	S=1:100
A 11	〃	詳細図 階段詳細図	S=1:30	A 33	〃		2階梁伏図 R階梁伏図 吹抜梁伏図	S=1:100
A 12	〃	天井伏図	S=1:100	A 34	〃		軸組図 1	S=1:100
A 13	〃	家具詳細図	S=1:50	A 35	〃		鉄骨詳細図	S=1:30
A 14	〃	1階平面詳細図	S=1:50	A 36	外構図		平面図, 詳細図	S=1:100 S=1:20, S=1:50
A 15	〃	2階平面詳細図	S=1:50					
A 16	〃	展開図 1	S=1:50					
A 17	〃	展開図 2	S=1:50					
A 18	〃	展開図 3	S=1:50					
A 19	〃	展開図 4	S=1:50					
A 20	〃	展開図 5	S=1:50					
A 21	〃	建具 KEY PLAN	S=1:100					
A 22	〃	建具表 1	S=1:50					

工事名	(仮称)有町地区コミュニティ 消防センター建設(建築主体)工事 工事設計図	1級建築士事務所 有限会社 伊五沢設計 1級建築士登録61377号 伊五沢 賢次 盛岡市みたけ四丁目8番40号 TEL 019(641)-5755	検図	製図	特記	図面内容 図面リスト	縮尺	枚数 区分	図面番号
							—		—



工事名	(仮称)看町地区コミュニティ 消防センター建設(建築主体)工事	 1級建築士事務所 有限公司 伊五沢設計 1級建築士登録61377号 伊五沢 賢次 盛岡市みたけ四丁目8番40号 TEL 019(641)-5755	検図	製図	特記 特記仕様書 2	図面内容	縮尺 1:1	図面番号 枚ノ内 区分 建築意匠	2
-----	------------------------------------	---	----	----	---------------	------	-----------	------------------------	---



1級建築士事務所  
有限会社 伊五沢設計  
1級建築士登録61377号 伊五沢 賢次  
盛岡市みたけ四丁目8番40号 TEL 019(641)-57




工事名	(仮称)肴町地区コミュニティ 消防センター建設(建築主体)工事	工事設計図	 1級建築士事務所 <b>有限会社 伊五沢設計</b> 1級建築士登録61377号 伊五沢 賢次 盛岡市みたけ四丁目8番40号 TEL 019(641)-5755	検図	製図	特記 _____ _____ _____	図面内容 特記仕様書 3	縮尺 _____	図面番号 枚ノ内 区分	3 建築設計

内装工事		14. 断熱材		断熱材打込み工法 (18. 9. 2) (22. 2. 2)	
18-3		材種	規格	厚さ (mm)	施工箇所
		・ビーズ泡ボリスチレンフォーム	・	・	
		・開孔板2種b	・	・	
		・無孔板3種b	・	・	設地部分
		・	・	・	
		・硬質ウレタンフォーム	・	・	
		上記断熱材は、特定フロンを含まないものとする			
		断熱材表面処理工法 (18. 9. 3)			
		規格性	厚さ (mm)	施工箇所	
		・2種	・		
		・3種	・		
		上記断熱材は、特定フロンを含まないものとする			
		製造所:			
15. 移動間仕切		パネル仕切物の操作方法	遮音性 能	裏面仕上げ	
		・ブッシュ式	・一般タイプ (3dB未満)	・鏡付け壁接	
		・ハンドル回転式	・遮音タイプ (3dB以上)	・雙紙張り	
		製造所:			
16. 可動間仕切		構造形式	表面材質	仕上	フ
		・パネル式	・鋼板	・	不織布の遮光
		・スカッド式	・アクリル樹脂板	・	・JIS A 6512による
		製造所:			
舗装工事		20. 水管		1. 排水管	
19		成土用材料 (19. 2. 3) (表3. 2. 1)		(20. 2. 1) (表20. 2. 1)	
		・A種	・B種	・C種	・D種
		路面上の支持力比 (CBR) 試験			
		(19. 2. 5)			
		・行う			
		路床耐圧度の試験			
		(19. 2. 5)			
		・行う			
2. 路盤材料		3. 地盤の材料		2. 水工事	
3. アスファルト舗装		4. 埋め戻し用材料		1. 排水	
		アスファルト舗装の種類 (19. 4. 2) (19. 4. 3) (表19. 4. 1)		20. 水工事	
		・アスファルト舗装	・無し	・有り	・カラーリング
		※表面に鋼板を用いた加熱アスファルト混合物			
		・表面の上に粗粒骨材又は樹脂系結合物			
		・カラーリング	・無し	・有り	・表面の上に粗粒骨材又は樹脂系結合物
		アスファルト舗装			
		・再生アスファルト			
		・ストートアスファルト			
		加熱アスファルト混合物の種類 (19. 4. 4) (表19. 4. 6)			
		表	層	・密度アスファルト混合物 (13)	
		基	層	・細粒度アスファルト混合物 (13)	
		シールコート			
		・行う			
		アスファルト混合物の抽出試験		(19. 4. 5)	
4. コンクリート舗装		5. 砂利コンクリート		(19. 4. 6)	
		品 質		工 法	
		早強セメント		・使用する (19. 5. 3) (19. 5. 3)	
		注入目地材の種類		(19. 5. 3) (表19. 5. 3)	
		・高強度タイプ		・高強度タイプ	
		コンクリート取締き試験		・行う (19. 5. 6)	
5. 透水性舗装		6. 植生の平たんさ		(19. 6. 2)	
		・表面の不整がないもの		・表面の不整がないもの	
		アスファルト混合物の抽出試験		・行う (19. 6. 6)	
6. 排水性舗装		7. 鋼板及びホワイトボード		(19. 7. 2)	
		鋼板の平たんさ		・表面の不整がないもの	
		・透水性舗装用アスファルト混合物の種類		(19. 7. 3) (表19. 7. 2)	
		・改質アスファルトI型		・改質アスファルトII型	
		タックコート用ゴム入りアスファルト乳剤の種類		(19. 7. 3) (表19. 7. 3)	
		・PKR-T1	・PKR-T2	・	
7. ブロック系舗装		8. 芝の平たんさ		(19. 8. 2)	
		・表面に支障となる段差がないものとし、段差は3mm以内		・表面に支障となる段差がないものとし、段差は3mm以内	
		コンクリート平板舗装		(19. 8. 2) (19. 8. 3)	
		目地材		・A種	
		・モルタル		・N300	
		インテロッキングブロック舗装		(19. 8. 3)	
		材質	形狀、寸法	裏面加工	製造所
		鉄石		・アスファルト舗装	
		・		・コンクリート舗装	
8. 砂利敷き		9. 外付けはり		(19. 10. 2) (表19. 10. 1)	
		鋼板の平たんさ		・表面に応じたものとし、共表9. 5. 1を標準とする	
		・透水性舗装		・下記による	
		・通路		・A種	
		・鉄物周辺その他		・B種	
内装工事		20. 水工事		1. 排放溝止め	
18-3		材種	規格	厚さ (mm)	施工箇所
		・透心力抵抗コ	・外径管	・	
		・シクリート管	・	・	
		・鋼管地ビニ	・VP	・	
		・PE管	・VU	・	
		鋼管			
		・展示			
		・寸法			
		・マンホールふた			
		・			
		鋼管			
		・展示			
		・寸法			
		・マンホールふた			
		・			
工事名	(仮称)看町地区コミュニティ 消防センター建設(建築主体)工事		1級建築士事務所 有限会社 伊五沢設計 1級建築士登録61377号 伊五沢 賢次 盛岡市みたけ四丁目8番40号 TEL 019(641)-5755	検図	製図	特記 _____ _____ _____	図面内容 特記仕様書4	縮尺 ---	図面番号 枚ノ内	4
工事設計図									区分 建築意匠	



1級建築士事務所  
有限会社伊五沢設計  
1級建築士登録61377号 伊五沢 賢次  
盛岡市みたけ四丁目8番40号 TEL 019(641)-5755

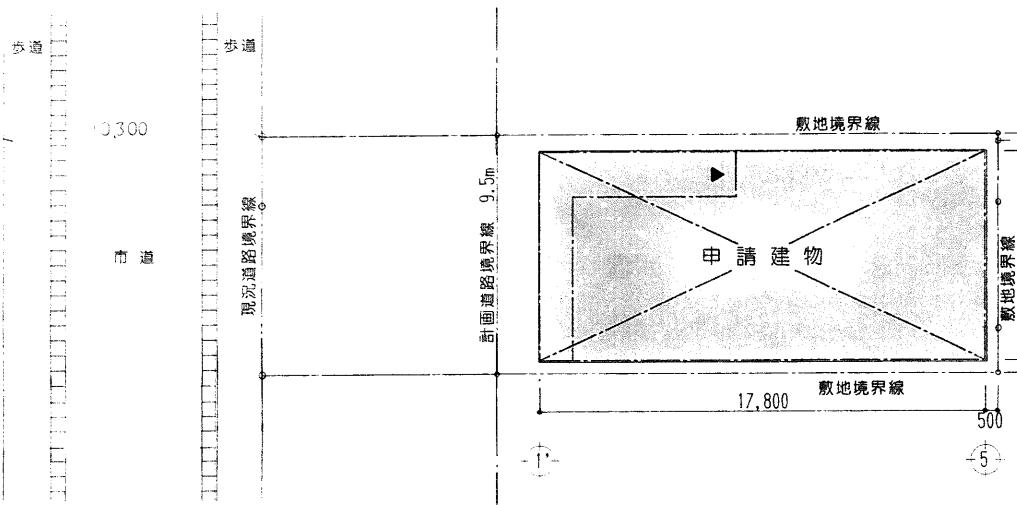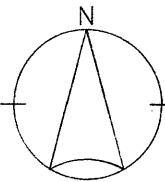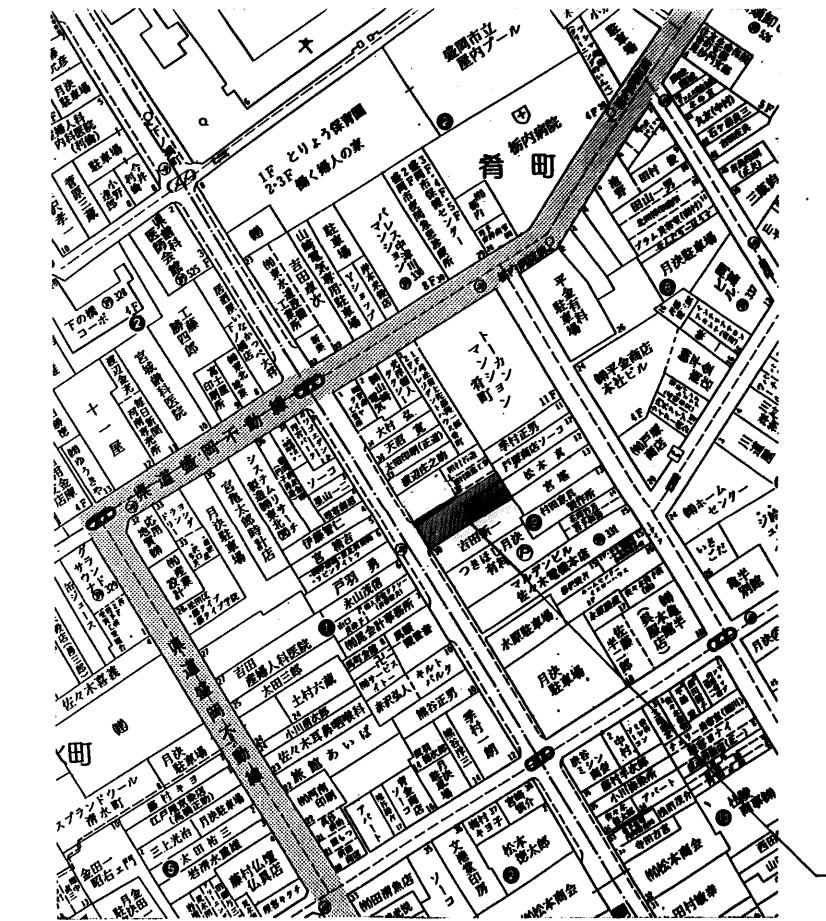

敷地面積 139.5707075 + 55.8591550 + 24.3252915  
+ 60.5085720 = 280.263726 m<sup>2</sup>

配置図 S=1:200

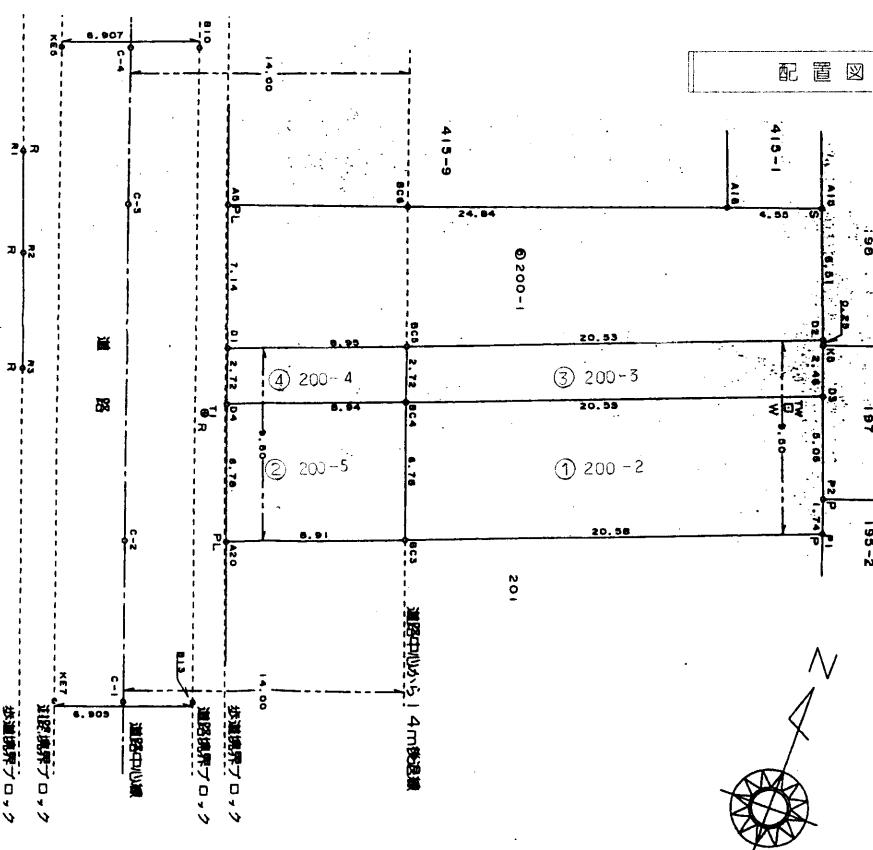


図 1:250

### 水積表

地番 ① 200-2			
NO	Xn	Yn	Xn · (Yn + -Yn -)
BC3	-2.264	11.567	48.662416
BC4	4.094	9.204	68.541748
D3	11.677	28.309	244.142716
P2	6.965	13.112	16.639385
P1	5.330	30.698	-98.844850
合計面積			139.5707075

地番 ② 200-3			
NO	Xn	Yn	Xn · (Yn + -Yn -)
BC4	4.094	9.204	-82.092888
BC5	6.644	8.257	120.462384
D2	14.216	27.335	272.534936
K5	13.979	27.428	13.615546
D3	11.677	28.309	-212.801648
合計面積			55.8591550

地番 ③ 200-4			
NO	Xn	Yn	Xn · (Yn + -Yn -)
D1	3.341	-0.063	24.593101
BC5	6.644	8.257	61.569948
BC4	4.094	9.204	-30.135934
D4	0.796	0.896	-7.376532
合計面積			48.650583

地番 ④ 200-5			
NO	Xn	Yn	Xn · (Yn + -Yn -)
D4	0.796	0.896	4.70932
BC4	4.094	9.204	43.687074
BC3	-2.264	11.567	13.396088
A20	-5.550	3.267	59.224050
合計面積			121.017144

工事名	(仮称)看町地区コミュニティ消防センター建設(建築主体)工事	1級建築士事務所 有限会社 伊五沢設計	1級建築士登録61377号 伊五沢 賢次	検図	製図	特記	図面内容	縮尺	図面番号	枚数	区分
			盛岡市みたけ四丁目8番40号 TEL 019(64)-5755				素 内 国	S=1:200	5	内 建 築 意 匠	

5 6 7 100

## 外部仕上表


内 容		内 容	
屋根	屋根: アクリル塗装(アクリル樹脂) 22kg 品數, 発泡ポリエチレンシート @4%下地 ステンレス防水屋根 @0.4%カラ- SUS304 露出工法 ルーフレイン 100φ ステンレス防水用 行脚: カーブスレッス(7)0.6mm 100φ SUS304 支持金具 @900(ステンレス製) 吹抜部分屋根: 上記屋根仕様に同じ 破風鼻塊うし 塗装スチール @0.4% SUS304 (下地ホーリング板 @1.6%加工) 並上り: 木板 @25%合張り	開口部 基礎廻り	玄関: ラミ、袖付親子開戸 資材倉庫廻り: オーバースライド、軽量パラソルシャッター、片開き戸 その他開口部: プラスチック外部建具は全て乙種防火戸仕様 硝子は複層硝子、サッシ廻り四方ボーリングワット系コーキング処理 鉄筋コンクリート立上り: 打放し補修仕上
	軒天井: 軽鉄天井下地(25型@300) 硬質木片セメント板 @12mm 張り VP-2		玄関ボーダー床: モルタル塗り下地100角磁気質タイル(無ゆう)貼り その他外部叩キ: コンクリート金ゴマ仕上 施設文字: ステンレス製(16文字)ホーリス文字 150×150×15 消防用ホースホール: 4本吊り×2 外構: 建物正面側 737×1250mm 鋼製 その他三方: 洗い砂利敷(7)200mm 資材倉庫外部叩キ: U字型排水溝 W=180 グレーティング蓋付 端部集水槽300口(グレーティング蓋付) 玄関ボーダーまでのアプローチ部分: インテロウガードロック敷(透水性) (7)180mm クリーン洗い グレーティング 395×600 プラスチック
外壁	外壁: プラスチック 17kg 品下地セメント 中空押出成形材(7)15mm横張り(金具止め工法、目地専用ジョイント使用、出脚は共材使用)の上 アクリル弹性タイル吹付け仕上げ 水切: 専用水切り(7)1.0mm パラボット笠木: カーブ 小屋裏換気口: 丸型ドア付アルミ換気ガラス 150型 ステンレス製付(防火ダンパー付) 換気バイング ステンレス製 50φ 防虫網付	その他	

## 内部仕上表



室名	床	巾木	壁	天井	廻り縁	天井H	室名札	備考
1F 玄関	モルタル塗り下地100角磁気質タイル(無ゆう)貼り	同 左 H=150	ジョイント石膏ボード(7)12.5mm下地ビニールコロス貼り	石膏ボード(7)9.5mm下地 モルタル化粧吸音板(7)9.0mm貼り	塗装製	3,150		造付下足入、玄関上りカマチ(木製) 全立て 300×1000×500(SUS304) スリップガード
ホール	モルタル塗り下地 直貼り用化粧フローリング(7)12mm	ヒバ(7)18mm OSCL塗り H=100	同 上	同 上	同 上	3,000		掲示板
団詰所	根太7-4(7)65mm下地外み敷込み 一部根太組の上 コンパネ(7)12mm下地縁甲板(7)15mm貼り	ヒバ(7)18mm CL-4塗り H=100	同 上	ジョイント石膏ボード(7)9.5mm下地 ビニールコロス貼り	ヒバ36×27 CL-4回塗	3,000	1	ガスオーバル600W、スチール一槽流し台、200W、吊戸棚、200W(←木製約600程度) アーチ型シングルドア600W ガーデンボックス、カーテンレール(シングル)、カーテン、ガーリボーダー、1,800W×1,200H
物置 1(玄関正面)	モルタル塗り下地長尺ビニール(7)2.0mm貼り(ボーリング)	ヒバ(7)18mm OSCL塗り H=100	化粧石膏ボード(7)9.5mm張り(クロスボード)	化粧石膏ボード(7)9.5mm張り(910×910、トラバーナ横様)	塗装製	2,700	1	天井換気アリル アルミ 200×400型(2ヶ所)
物置 2(階段下)	防水モルタル金ゴマ仕上	同 左 H=200 (アリミホモ使用)	ボリスフレンチム(7)25mm下地 石綿セメント板(7)5mm(フレキシブル)突付張り VP-2	ボリスフレンチム(7)25mm下地 石綿セメント板(7)5mm(フレキシブル)突付張り VP-2	アリミ製	2,200		
物置 3(資材倉庫横)	コンクリート金ゴマ仕上 吊戸棚部分: コンクリートボーナル(7)12mm張り(2重張り)	コンクリートあらわし H=200~250 見切(7)30mm OP-3回塗り	石膏ボード(7)12.5mm下地 石綿セメント板(7)5mm(フレキシブル)突付張り(棚下: VP-2)	石綿セメント板(7)5mm(フレキシブル)突付張り 棚下: VP-2	塗装製	3,500~3,550		移動式バーコ(アルミ: 製6段 250W×1ヶ、ステンレス製掛金具 2ヶ所)-固定
資材倉庫	コンクリート金ゴマ仕上	同 上	石膏ボード(7)12.5mm下地 石綿セメント板(7)5mm(フレキシブル)突付張り VP-2	石綿セメント板(7)5mm(フレキシブル)突付張り VP-2	同 上	3,500~3,550		オーバースライド下カマチ: ステンレスアングル L-75×75×6
物入(資材倉庫部分)	同上、棚部分: コンクリートボーナル(7)12mm張り(2重張り)	コンクリートあらわし H=150 見切(7)30mm	石膏ボード(7)12.5mm下地 石綿セメント板(7)5mm(フレキシブル)突付張り	石綿セメント板(7)5mm(フレキシブル)突付張り	同 上	2,700		棚2段
洗面所	モルタル塗り下地長尺ビニール(7)2.0mm貼り(ボーリング)	ヒバ(7)18mm OSCL塗 H=100	ジョイント石膏ボード(7)12.5mm下地 ビニールコロス貼り	ジョイント石膏ボード(7)9.5mm下地 ビニールコロス貼り	同 上	2,400	1	ハンド式手洗いカウンタ(手洗器付) 吊戸棚900W×500H ガーリ TS119FR5 450×600
便所(男女兼用)	同 上	同 上	同 上	同 上	同 上	2,400		
階段室	踏板: 集成材(7)50mm ブラック指紋ワニス3回塗(塗り場合) (既成板: 集成材(7)20mm 側板: 集成材(7)50×300)	踏り場部分 H=100 集成材(7)18mm OSCL塗	ジョイント石膏ボード(7)12.5mm下地 ビニールコロス貼り	石膏ボード(7)9.5mm下地 モルタル化粧吸音板(7)9mm貼り	塗装製	2FLより 3,120		踏板: ハンスリーパー取付
2F ホール	モルタル塗り下地 直貼り用化粧フローリング(7)12mm	同 上	同 上	同 上	同 上	3,120		掲示板 900×2,100、移動式バーコ(アルミスライド式: 3294×5215)
研修室	根太7-4(7)65mm下地外み敷込み 一部根太組の上 コンパネ(7)12mm下地縁甲板(7)15mm貼り	—	同 上	ジョイント石膏ボード(7)9.5mm下地 ビニールコロス貼り(木目調)	ヒバ36×27	3,000	1	戸棚、ガリ糊、カーテンボックス、カーテンレール(シングル)、遮光カーテン、ボックス付スクリーン 2,700W×2,000H (既存部分は木製カーテン)
炊出し訓練室	モルタル塗り下地長尺ビニール(7)12.0mm貼り(ボーリング)	ヒバ(7)18mm OSCL塗 H=100	同 上	化粧石膏ボード(7)9.5mm張り(910×910、トラバーナ横様)	塗装製	3,000	1	戸棚、ガスビネート600W、テンスター槽流し台、500W+1,500W、吊戸棚1,500W+1,500W(←木製約600程度) アーチ型シングルドア600W 卓上カバ(7)90cm カーテンボックス、カーテンレール(シングル)、カーテン
物置 4	同 上	同 上	化粧石膏ボード(7)9.5mm張り(クロスボード)	同 上	同 上	2,700	1	天井換気アリル アルミ 200×400型(2ヶ所)
男子便所	同 上	同 上 OP-3回塗	壁板(120cm): ジョイント石膏ボード(7)12.5mm下地 不透水仕様(化粧板貼り) 小窓: ジョイント石膏ボード(7)12.5mm下地ビニール貼り	ジョイント石膏ボード(7)9.5mm下地 ビニールコロス貼り	同 上	2,400	1	ハンド式手洗いカウンタ(手洗器付)、ガーリ 450×600
女子便所	同 上	同 上	同 上	同 上	同 上	2,400	1	ハンド式手洗いカウンタ(手洗器付)、ガーリ 450×600
物入2	同 上	ヒバ(7)18mm OSCL塗 H=100	化粧石膏ボード(7)9.5mm張り(クロスボード)	化粧石膏ボード(7)9.5mm張り(910×910、トラバーナ横様)	同 上	3,120	1	
床の間	根太組の上コンパネ(7)12mm下地 天然木化粧合板貼り	—	ジョイント石膏ボード(7)12.5mm下地 ビニールコロス貼り(じゅらく調)	ジョイント石膏ボード(7)9.5mm下地 ビニールコロス貼り(木目調)	ヒバ36×27	2,700		床柱 2本、化粧上カマチ、掛軸用けいマ、落し戸
その他	内部土間下: ポリイソレチルム(7)0.15mm敷込みの上ポリエチレンフレーム(7)25mm敷き、断熱工事 硬質ウレタンフォーム吹付 外壁部分(7)25m 天井裏(7)35mm 木材: 構造用 松1等材、造作材ヒバ上小節程度トル(研修室: 見え柱)等含む)	内部天井下: 軽鉄天井19型(直張り@300、下地張り@360)開口部補強共 内部間仕切 軽鉄壁下地100型 開口部補強共 (外壁廻りの内壁50型、内部の柱型部分25型使用)	内部土間下: ポリイソレチルム(7)0.15mm敷込みの上ポリエチレンフレーム(7)25mm敷き、断熱工事 硬質ウレタンフォーム吹付 外壁部分(7)25m 天井裏(7)35mm 木材: 構造用 松1等材、造作材ヒバ上小節程度トル(研修室: 見え柱)等含む)	内部天井下: 軽鉄天井19型(直張り@300、下地張り@360)開口部補強共 内部間仕切 軽鉄壁下地100型 開口部補強共 (外壁廻りの内壁50型、内部の柱型部分25型使用)	内部土間下: ポリイソレチルム(7)0.15mm敷込みの上ポリエチレンフレーム(7)25mm敷き、断熱工事 硬質ウレタンフォーム吹付 外壁部分(7)25m 天井裏(7)35mm 木材: 構造用 松1等材、造作材ヒバ上小節程度トル(研修室: 見え柱)等含む)	内部天井下: 軽鉄天井19型(直張り@300、下地張り@360)開口部補強共 内部間仕切 軽鉄壁下地100型 開口部補強共 (外壁廻りの内壁50型、内部の柱型部分25型使用)	内部天井下: 軽鉄天井19型(直張り@300、下地張り@360)開口部補強共 内部間仕切 軽鉄壁下地100型 開口部補強共 (外壁廻りの内壁50型、内部の柱型部分25型使用)	内部天井下: 軽鉄天井19型(直張り@300、下地張り@360)開口部補強共 内部間仕切 軽鉄壁下地100型 開口部補強共 (外壁廻りの内壁50型、内部の柱型部分25型使用)

工事名	(仮称)香町地区コミュニティ 消防センター建設(建築主体)工事 工事設計図	1級建築士事務所 有限会社 伊五沢設計 1級建築士登録61377号 伊五沢 賢次 盛岡市みたけ四丁目8番40号 TEL 019(641)-5755	検図	製図	特記	図面内容 外部仕上表 内部仕上表	縮尺	図面番号 枚内区分 建業意匠
-----	---	--	----	----	----	------------------------	----	----------------------




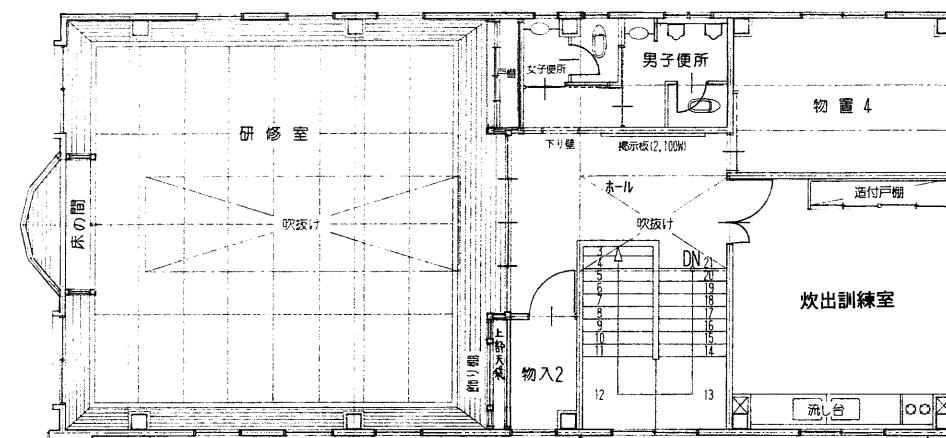

2 階 平 面 図

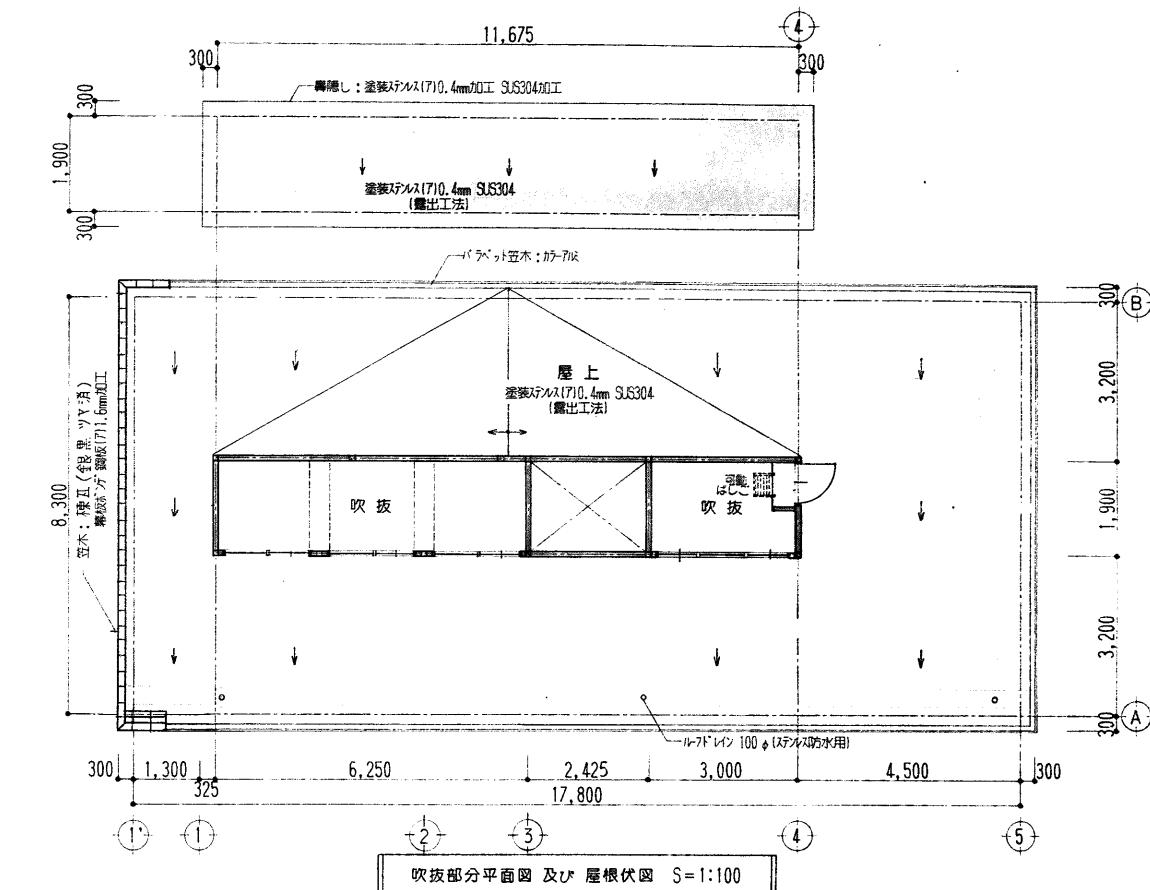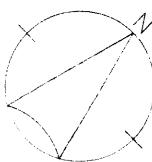

吹抜部分平面図 及び 屋根伏図 S=1:100

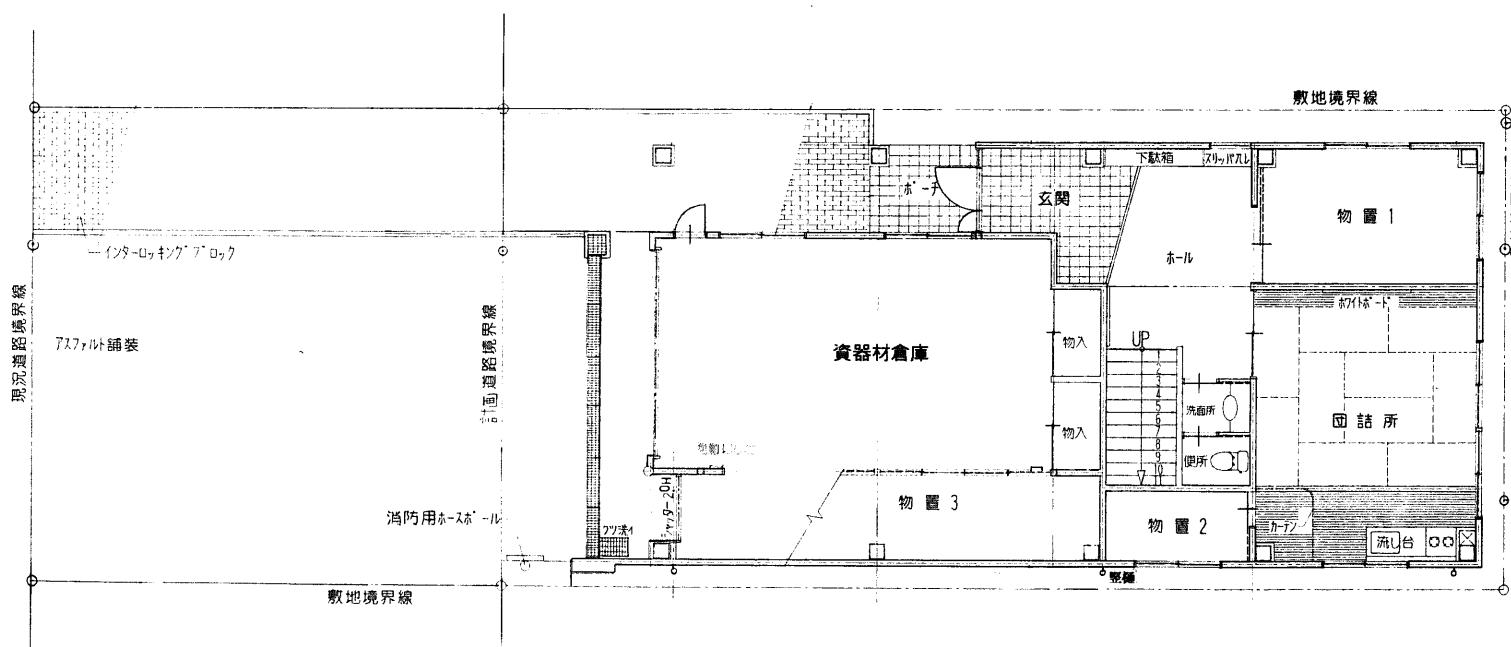


1 磁平面圖


工事名	(仮称)看町地区コミュニティ 消防センター建設(建築主体)工事	 1級建築士事務所 有限会社 伊五沢設計 1級建築士登録61377号 伊五沢 賢次 盛岡市みたけ四丁目8番40号 TEL 019(641)-5755 工事設計図	検図	製図	特記	図面内容	縮尺	図面番号
						1階平面図 2階平面図 屋根伏図	S=1:100	枚ノ内 区分 建築意匠




工事名	(仮称)看町地区コミュニティ 消防センター建設(建築主体)工事	1級建築士事務所 有限会社 伊五沢設計 1級建築士登録61377号 伊五沢 賢次 盛岡市みたけ四丁目8番40号 TEL 019(641)-5755	検図	製図	特記	図面内容	縮尺	図面番号
						立面図	S=1:100	枚之内 8 区分 建築意匠

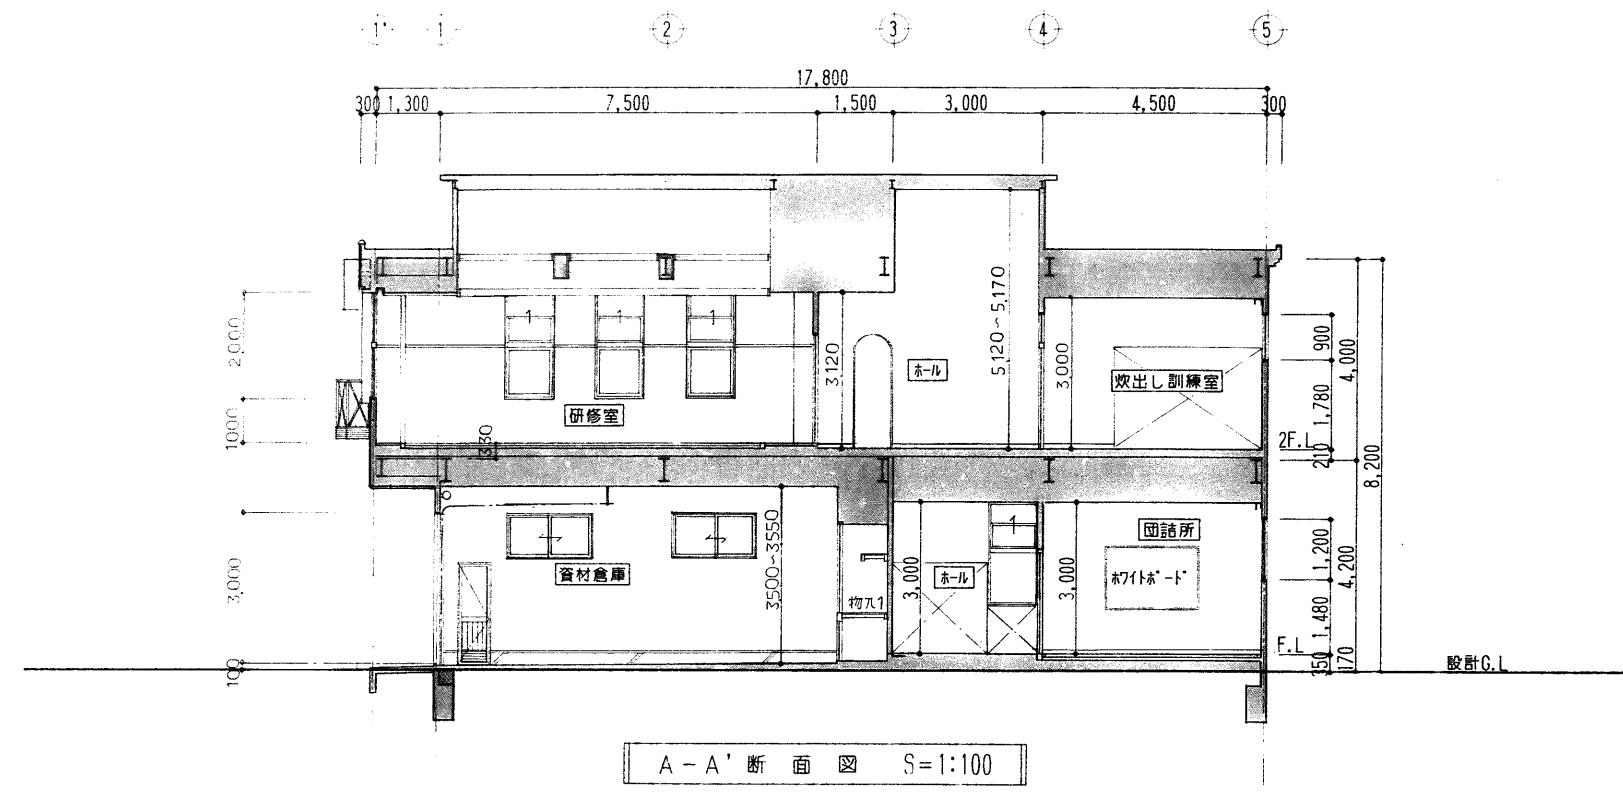

A - A' 断面図 S=1:100

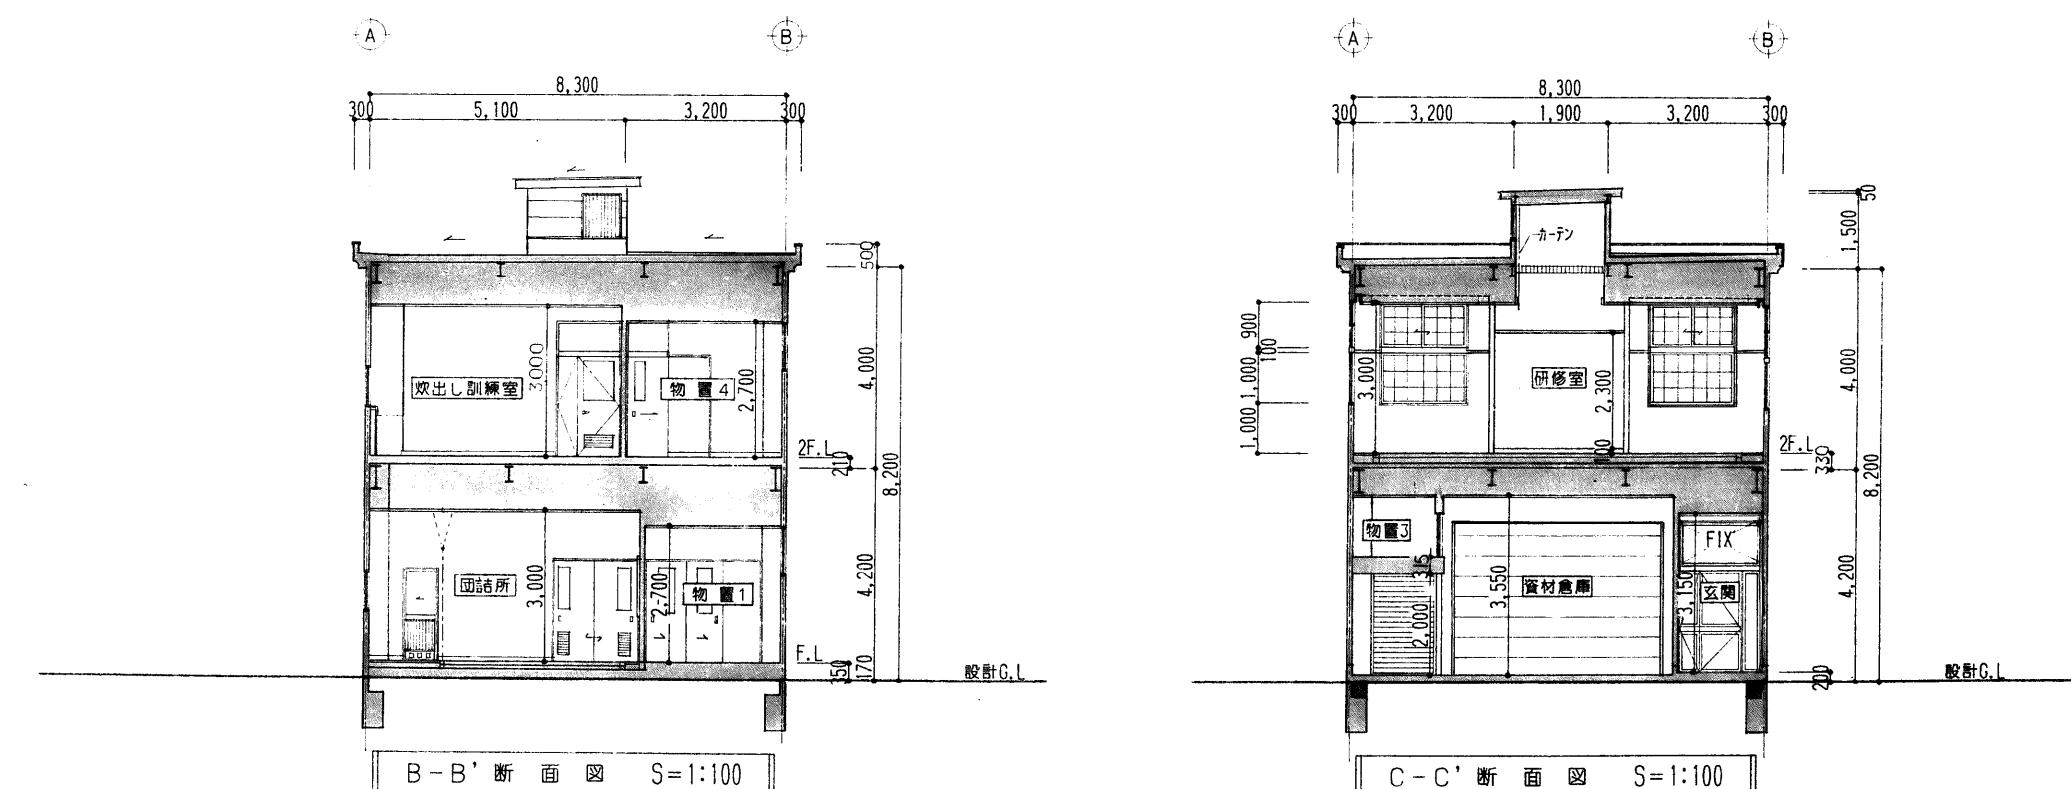


B - B' 断面図 S=1:100

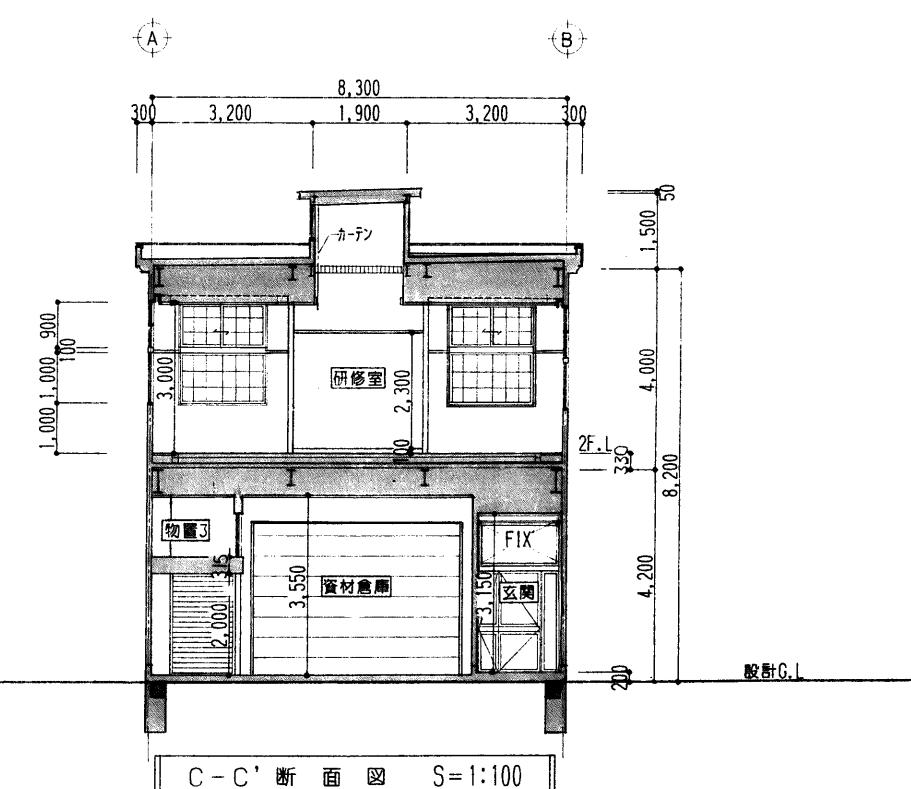




C - C' 断面図 S=1:100

工事名	(仮称)看町地区コミュニティ 消防センター建設(建築主体)工事	1級建築士事務所 有限会社 伊五沢設計	検図	製図	特記	図面内容	縮尺	図面番号
		1級建築士登録61377号 伊五沢 賢次 盛岡市みたけ四丁目8番40号 TEL 019(641)-5755				断面図	S=1:100	9 枚内 建築意匠 区分



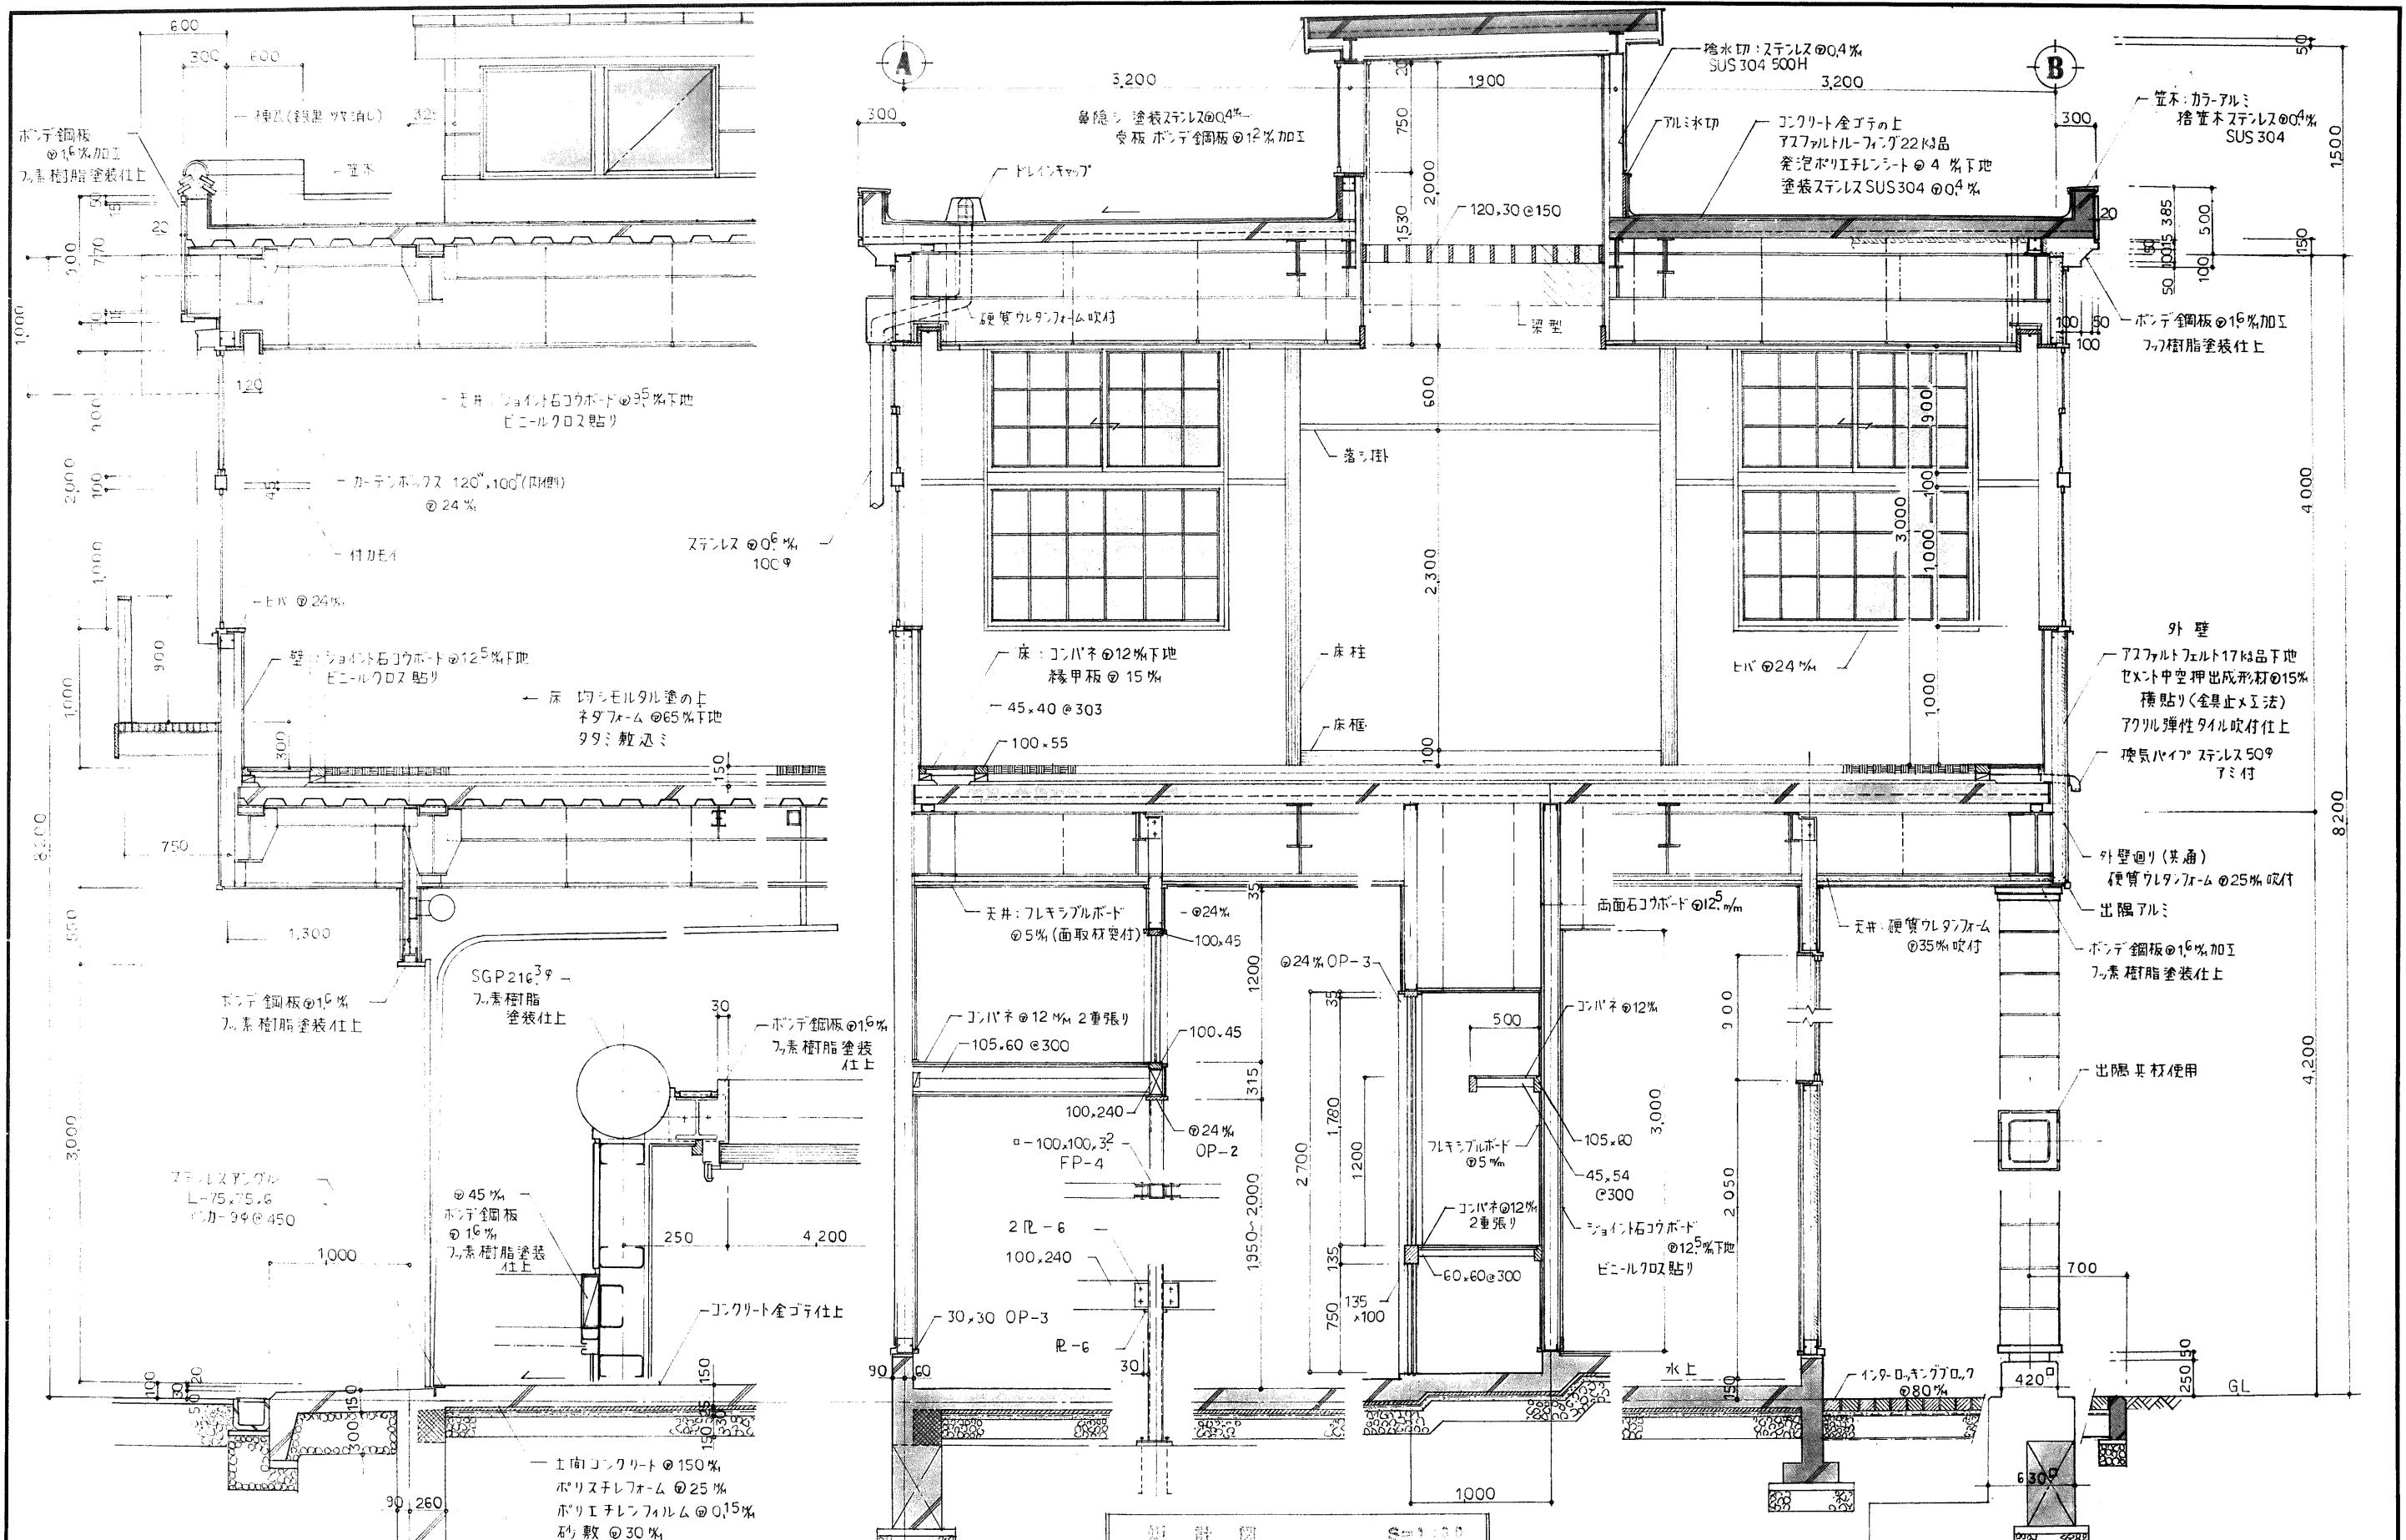

工事名	(仮称)看町地区コミュニティ 消防センター建設(建築主体)工事	1級建築士事務所 有限会社 伊五沢設計	検図	製図	特記	図面内容	縮尺	枚数内	区分	図面番号
工事設計図	1級建築士登録61377号 伊五沢 賢次 盛岡市みたけ四丁目8番40号 TEL 019(641)-5755					説明書	S=1:30	10	建築意匠	

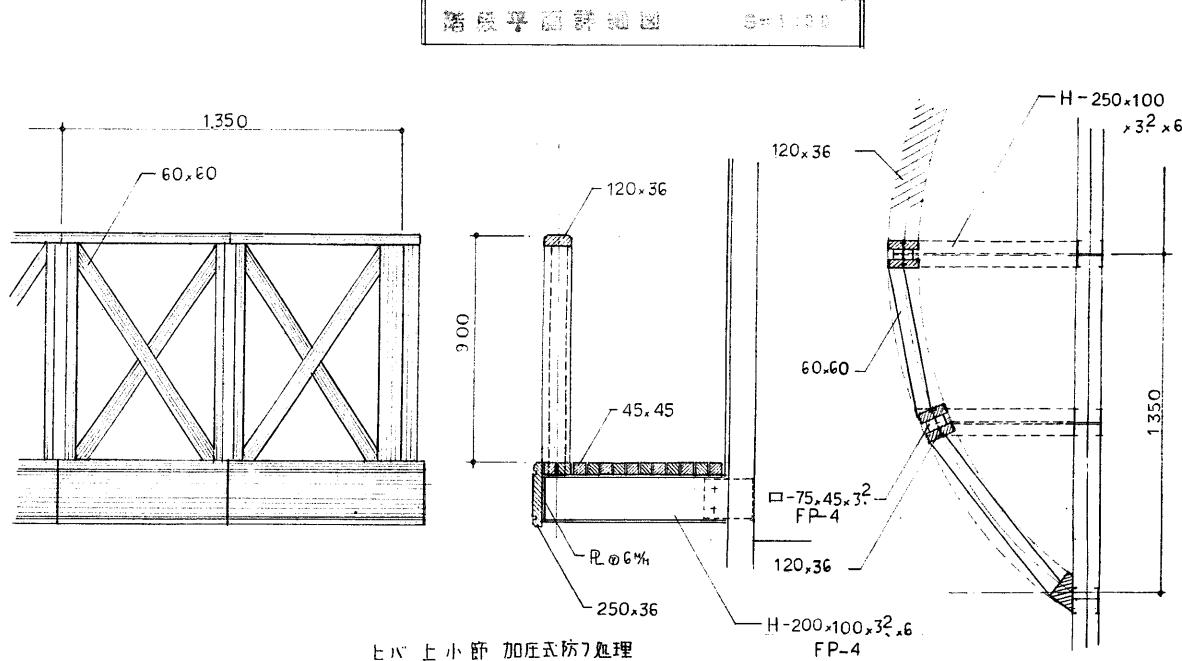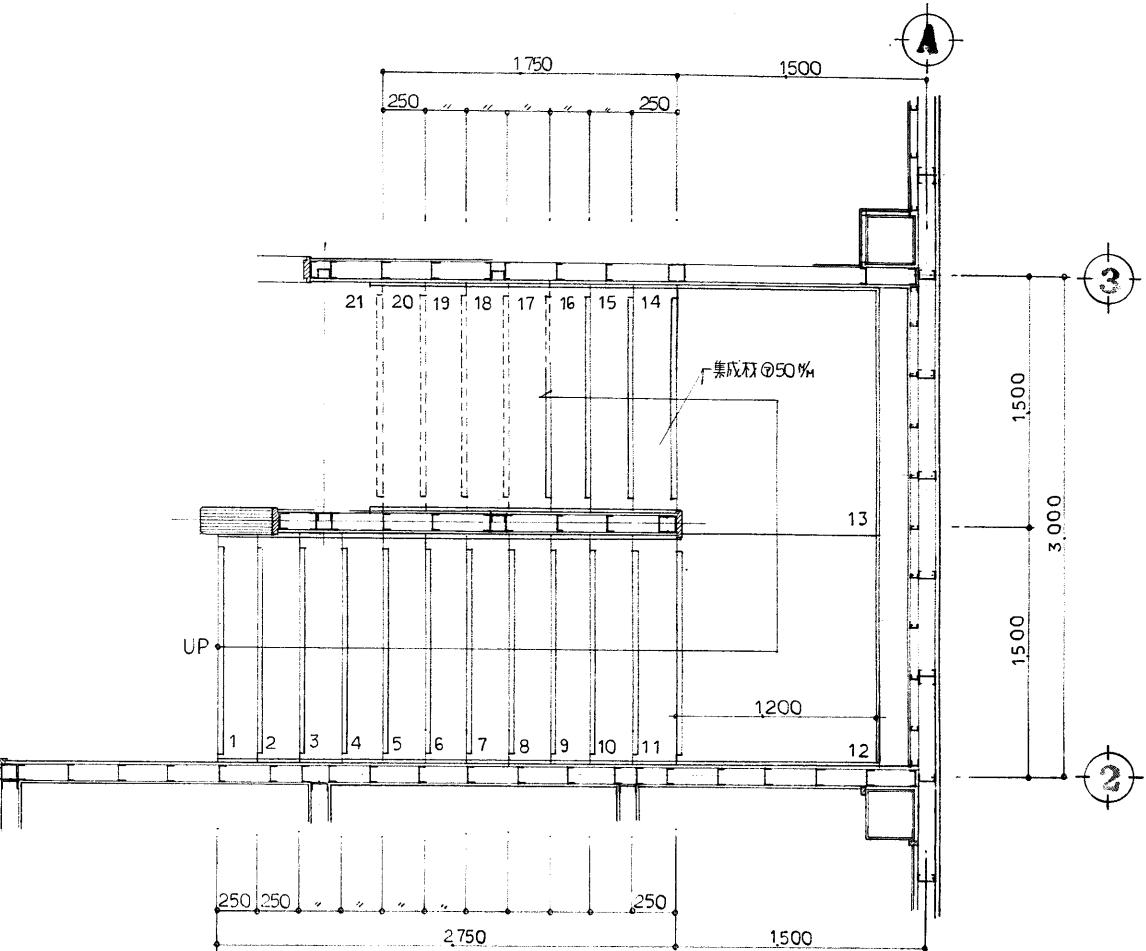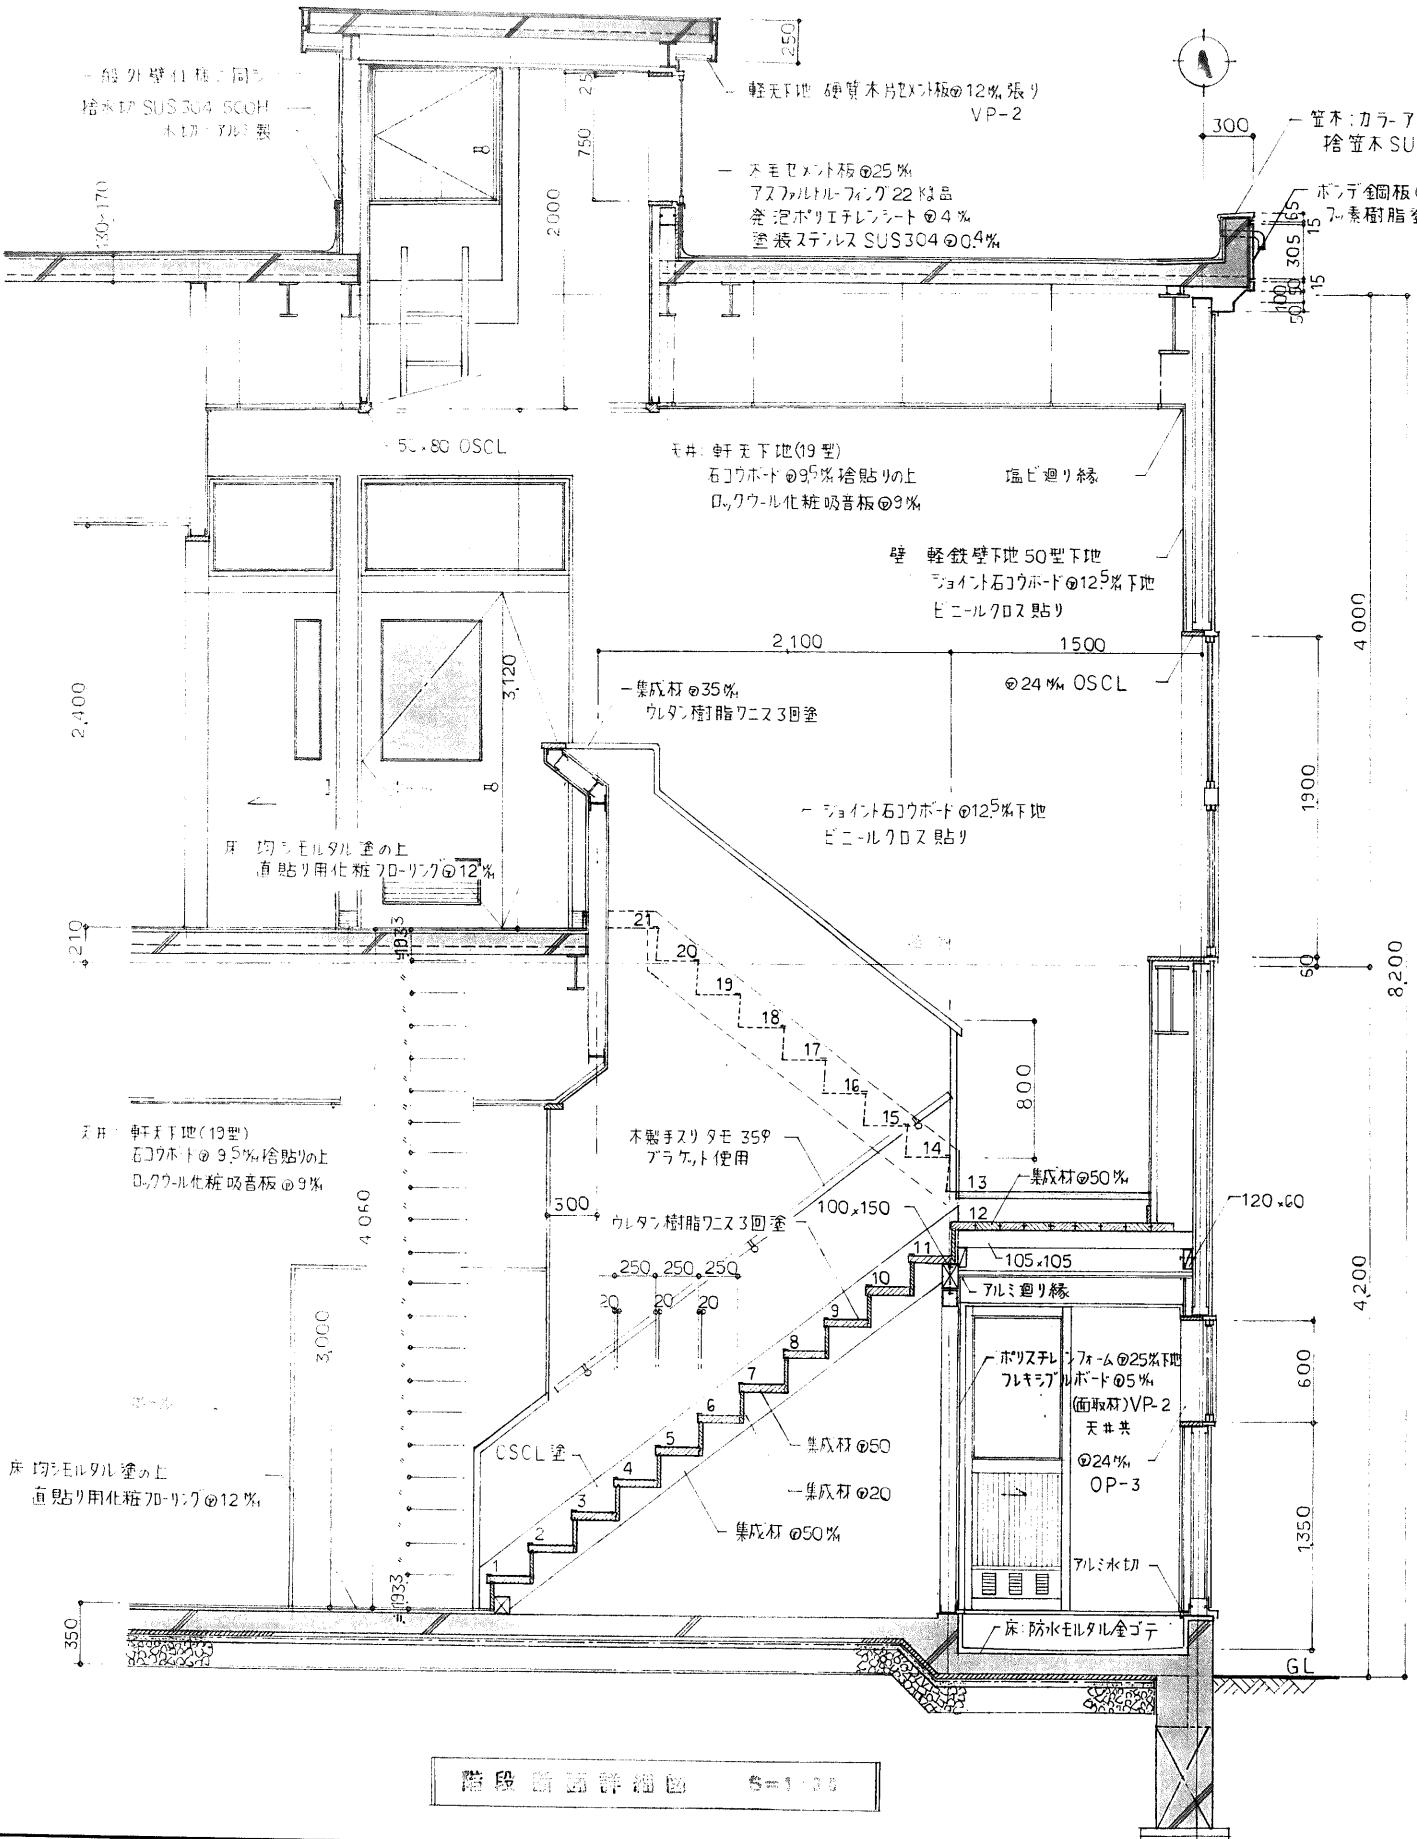

醫學圖譜詳解 卷之二

バルコニー 鮑 細  500円

工事名	(仮称)看町地区コミュニティ 消防センター建設(建築主体)工事	 1級建築士事務所 有限会社 伊五沢設計 1級建築士登録61377号 伊五沢 賢次 盛岡市みたけ四丁目8番40号 TEL 019(641)-5755	検図	製図	特記	図面内容	縮尺	11
						階段平面詳細図 断面詳細図	S=1:30	枚ノ内 図面番号

		セメント板 ④ 25%面地 B. 7%瓦粒合板 吸音板 ④ 3%
E		化粧石コウホート ④ 5%面地 (トウバーチ) 梱様 910×910)
F		セメント石コウボード ④ 12.5%面地 ビニールフロス貼り
G		同 上 木目調
H		石綿セメント板 ④ 5%面取板 突付張り (フレキ)
I		同 上 VP-2
J		石綿セメント板 ④ 5%突付張り
K		化粧合板 張り
L		硬質木片セメント板 ④ 12% VP-2



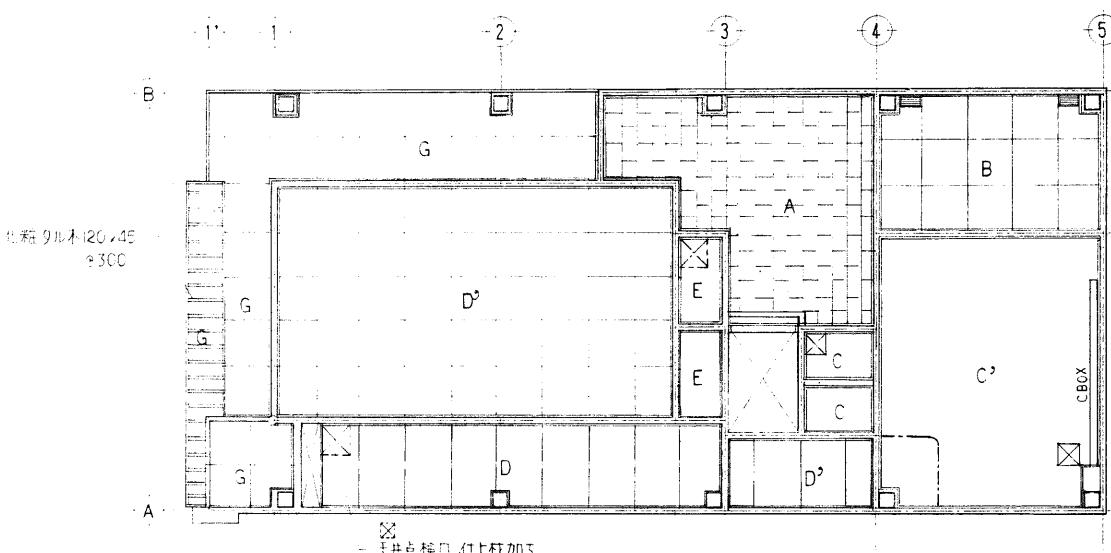


図 天井点検口 アル: 450×450


1階天井伏図 S=1:100

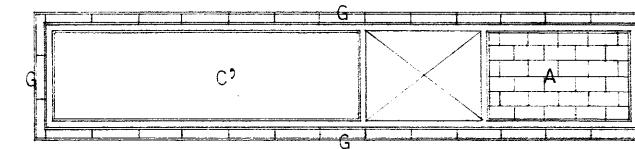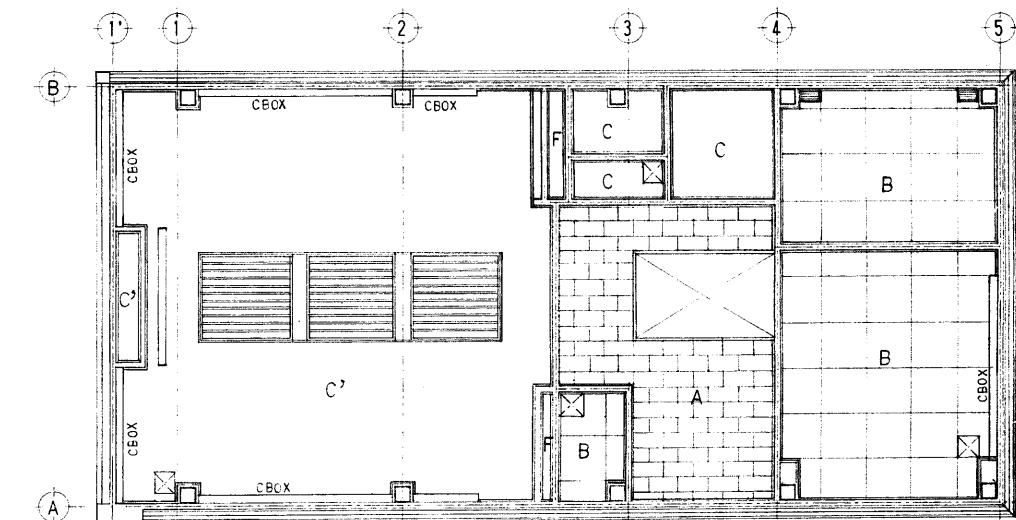

2階天井伏図 S=1:100


卷之三

K1

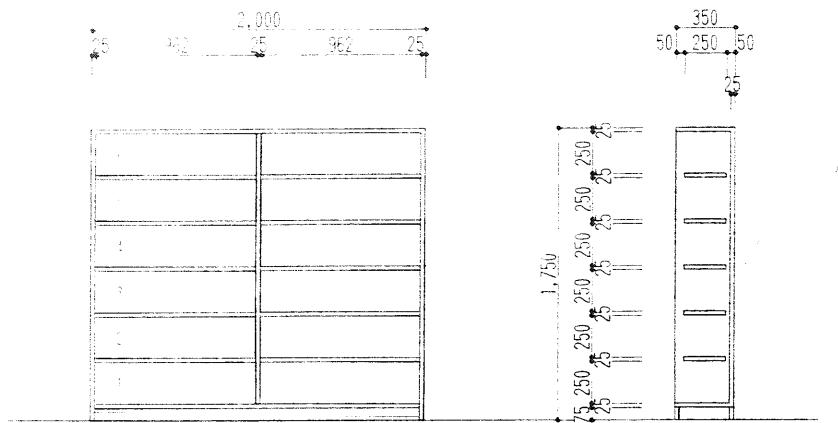


## 炊き出し訓練室造付戸棚

2

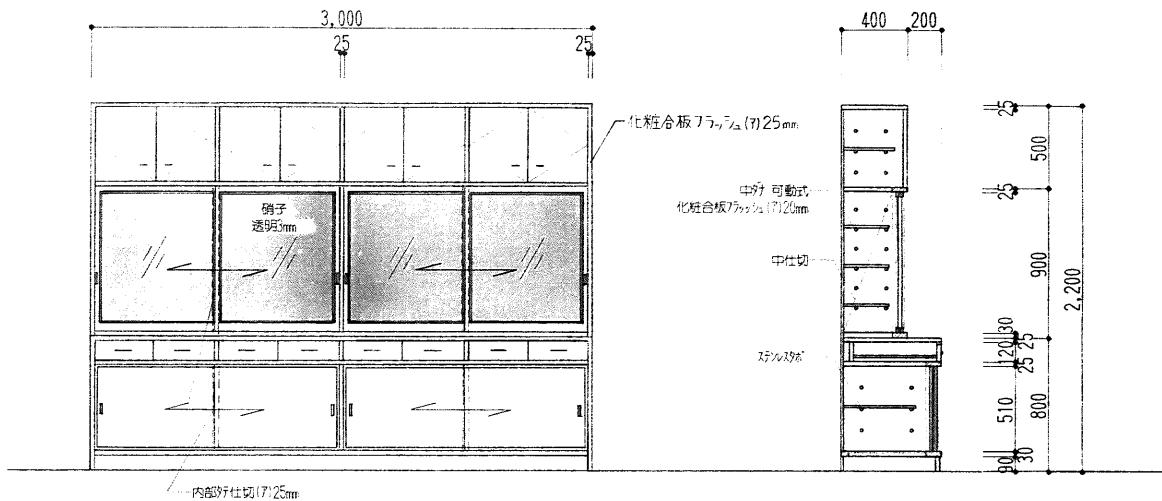

スリッパ入

K3

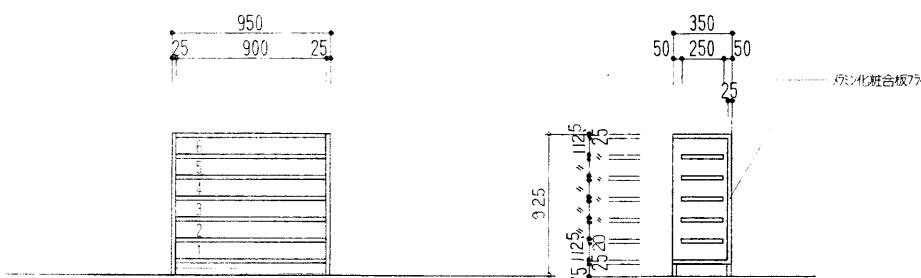

工事名	(仮称)看町地区コミュニティ 消防センター建設(建築主体)工事	 1級建築士事務所 有限会社伊五沢設計 1級建築士登録61377号 伊五沢 賢次 盛岡市みたけ四丁目8番40号 TEL 019(641)-5755	検図	製図	特記 _____ _____	図面内容 家 具 詳 紹 図	縮尺 S=1:30	図面番号 枚ノ内 区分 建築意匠	13
-----	------------------------------------	--	----	----	-------------------	-------------------	--------------	------------------------	----



1 級建築士事務所  
有限会社 伊五沢設計  
1 級建築士登録61377号 伊五沢 賢次  
盛岡市みたけ四丁目8番40号 TEL 019(641)-575

### 検 図

制义


特記 \_\_\_\_\_  
\_\_\_\_\_

## 図面内容

縮尺  
 $S=1:30$


13

A metric ruler with markings every 1 millimeter. The numbers 5 through 60 are visible, along with intermediate tick marks for each millimeter. The text "MADE IN JAPAN" is printed near the top of the ruler.

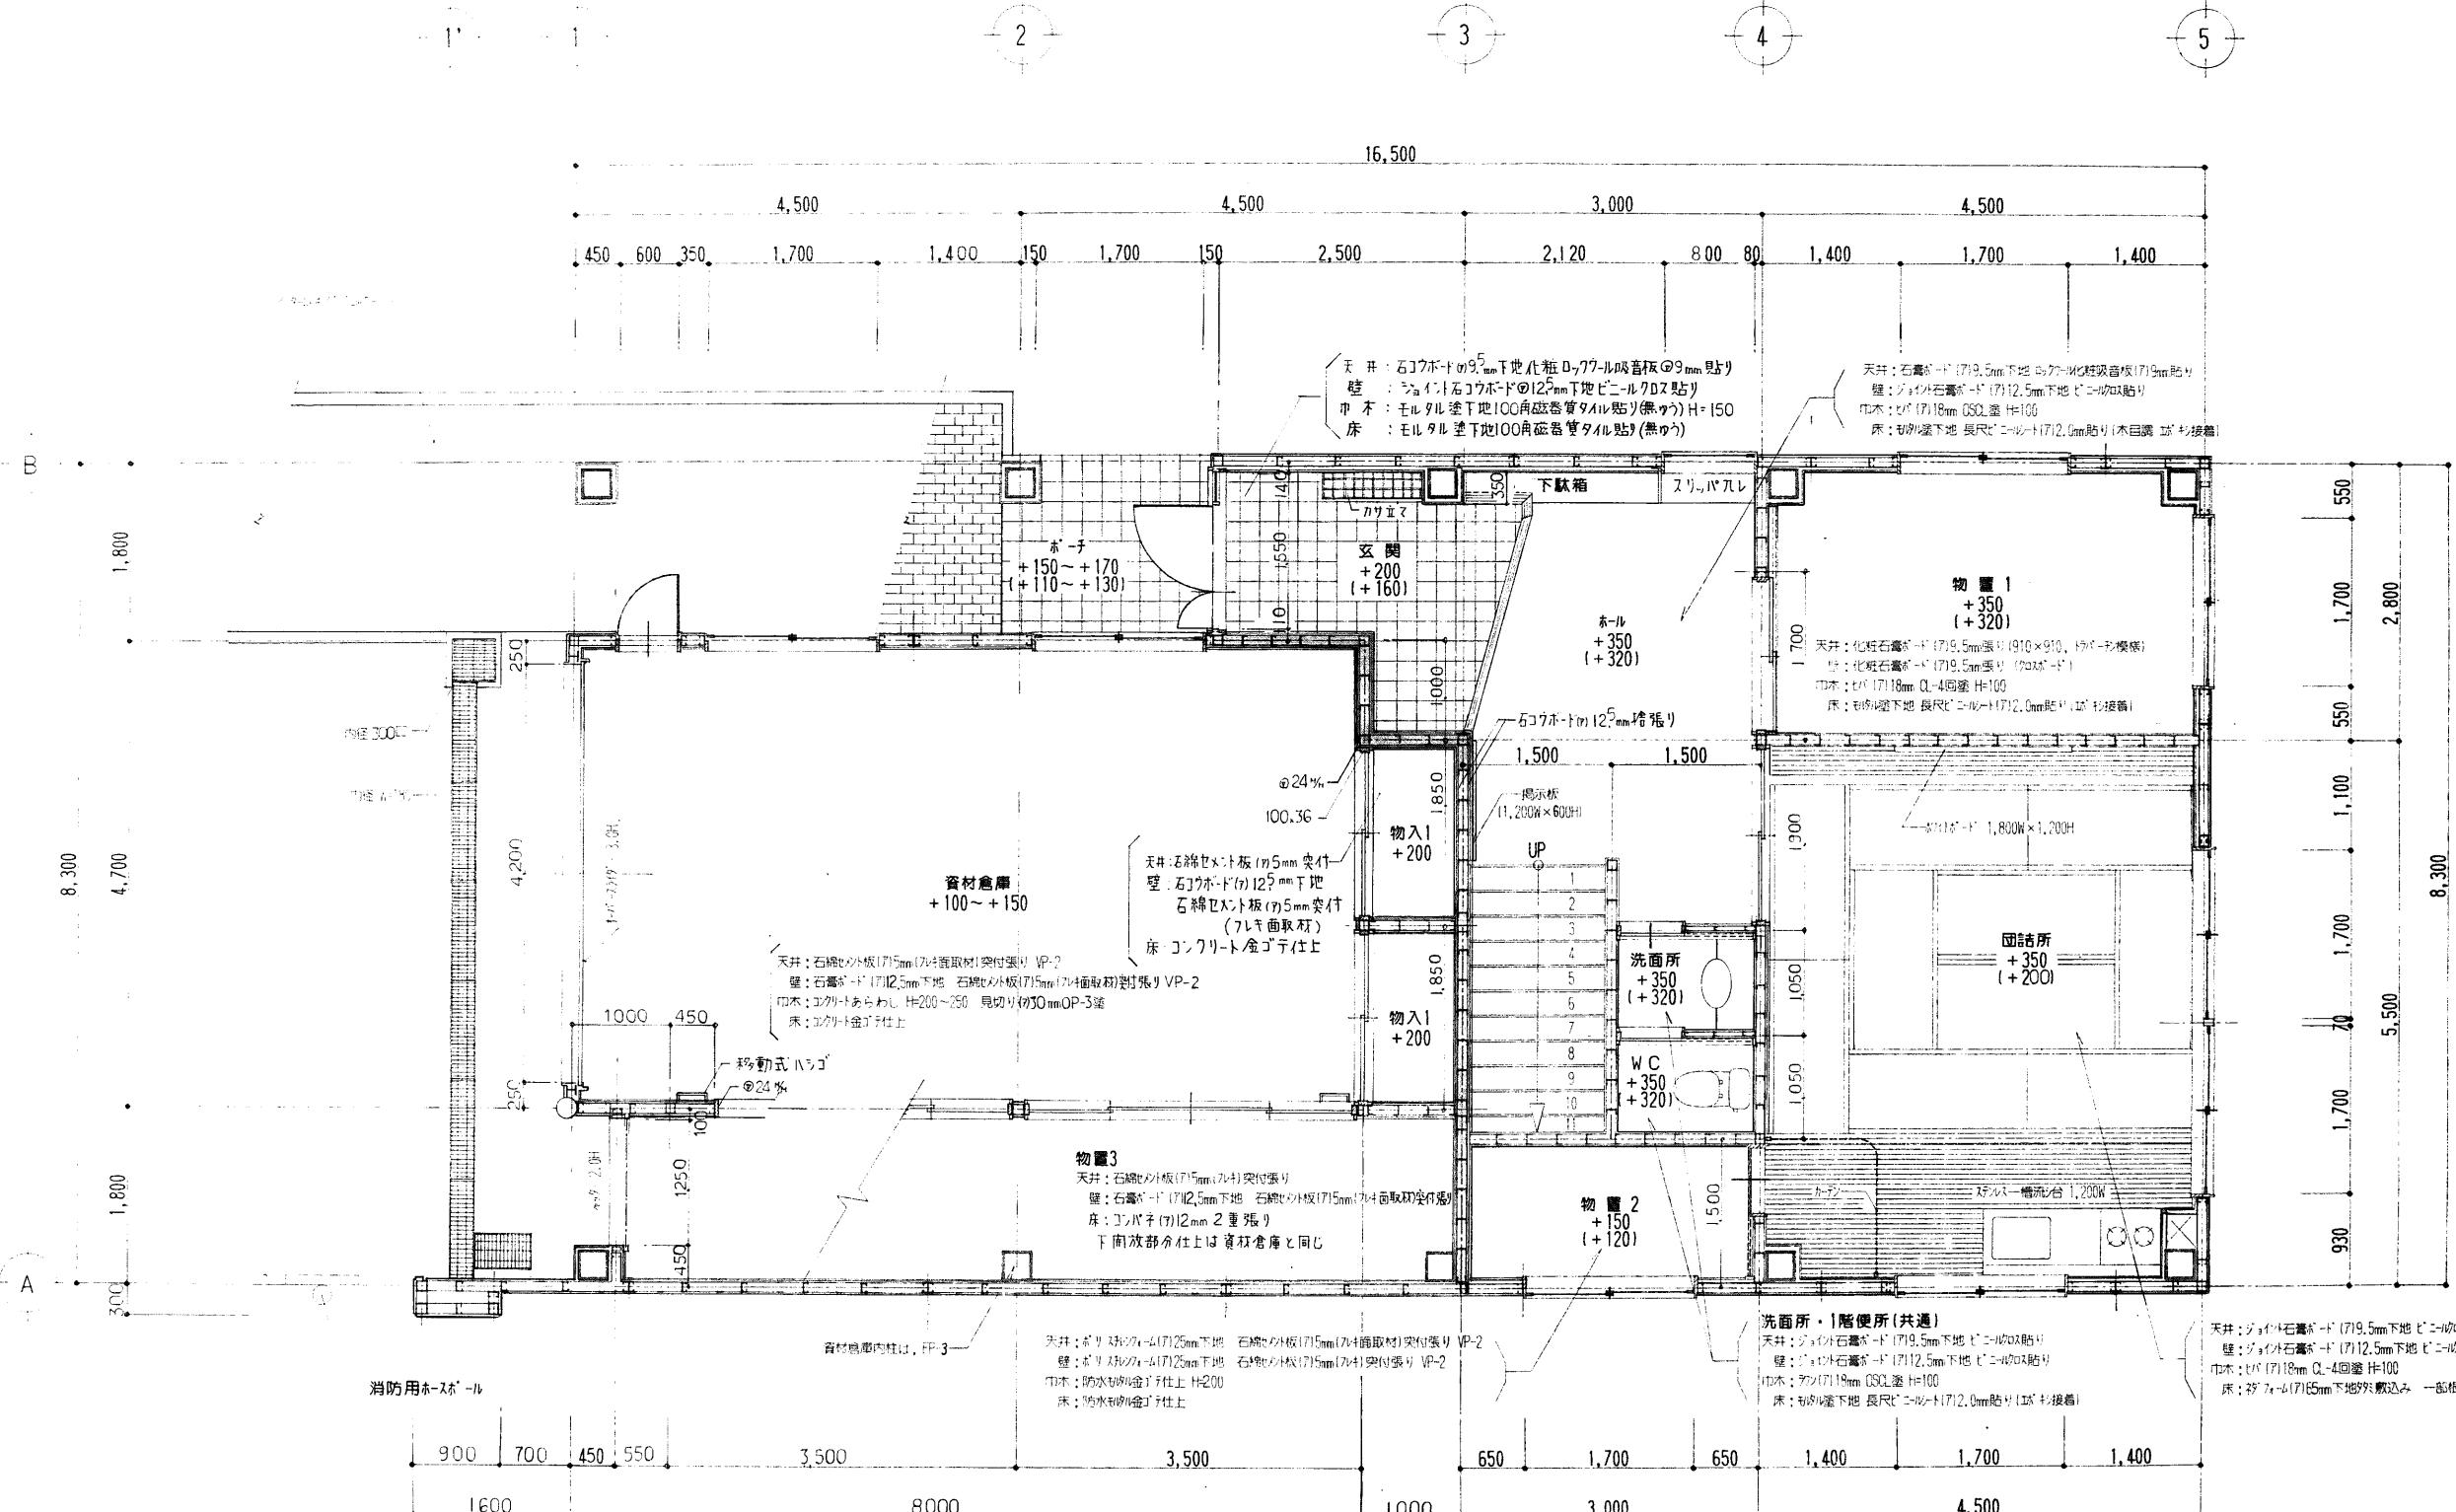

1階平面詳細図 S=1:50

工事名	(仮称)看町地区コミュニティ 消防センター建設(建築主体)工事	1級建築士事務所 有限会社 伊五沢設計 1級建築士登録61377号 伊五沢 賢次 盛岡市みたけ四丁目8番40号 TEL 019(641)-5755 工事設計図	検図	製図	特記	図面内容	縮尺	図面番号
						1階平面詳細図	S=1:50	枚之内 区分 建築意匠 14

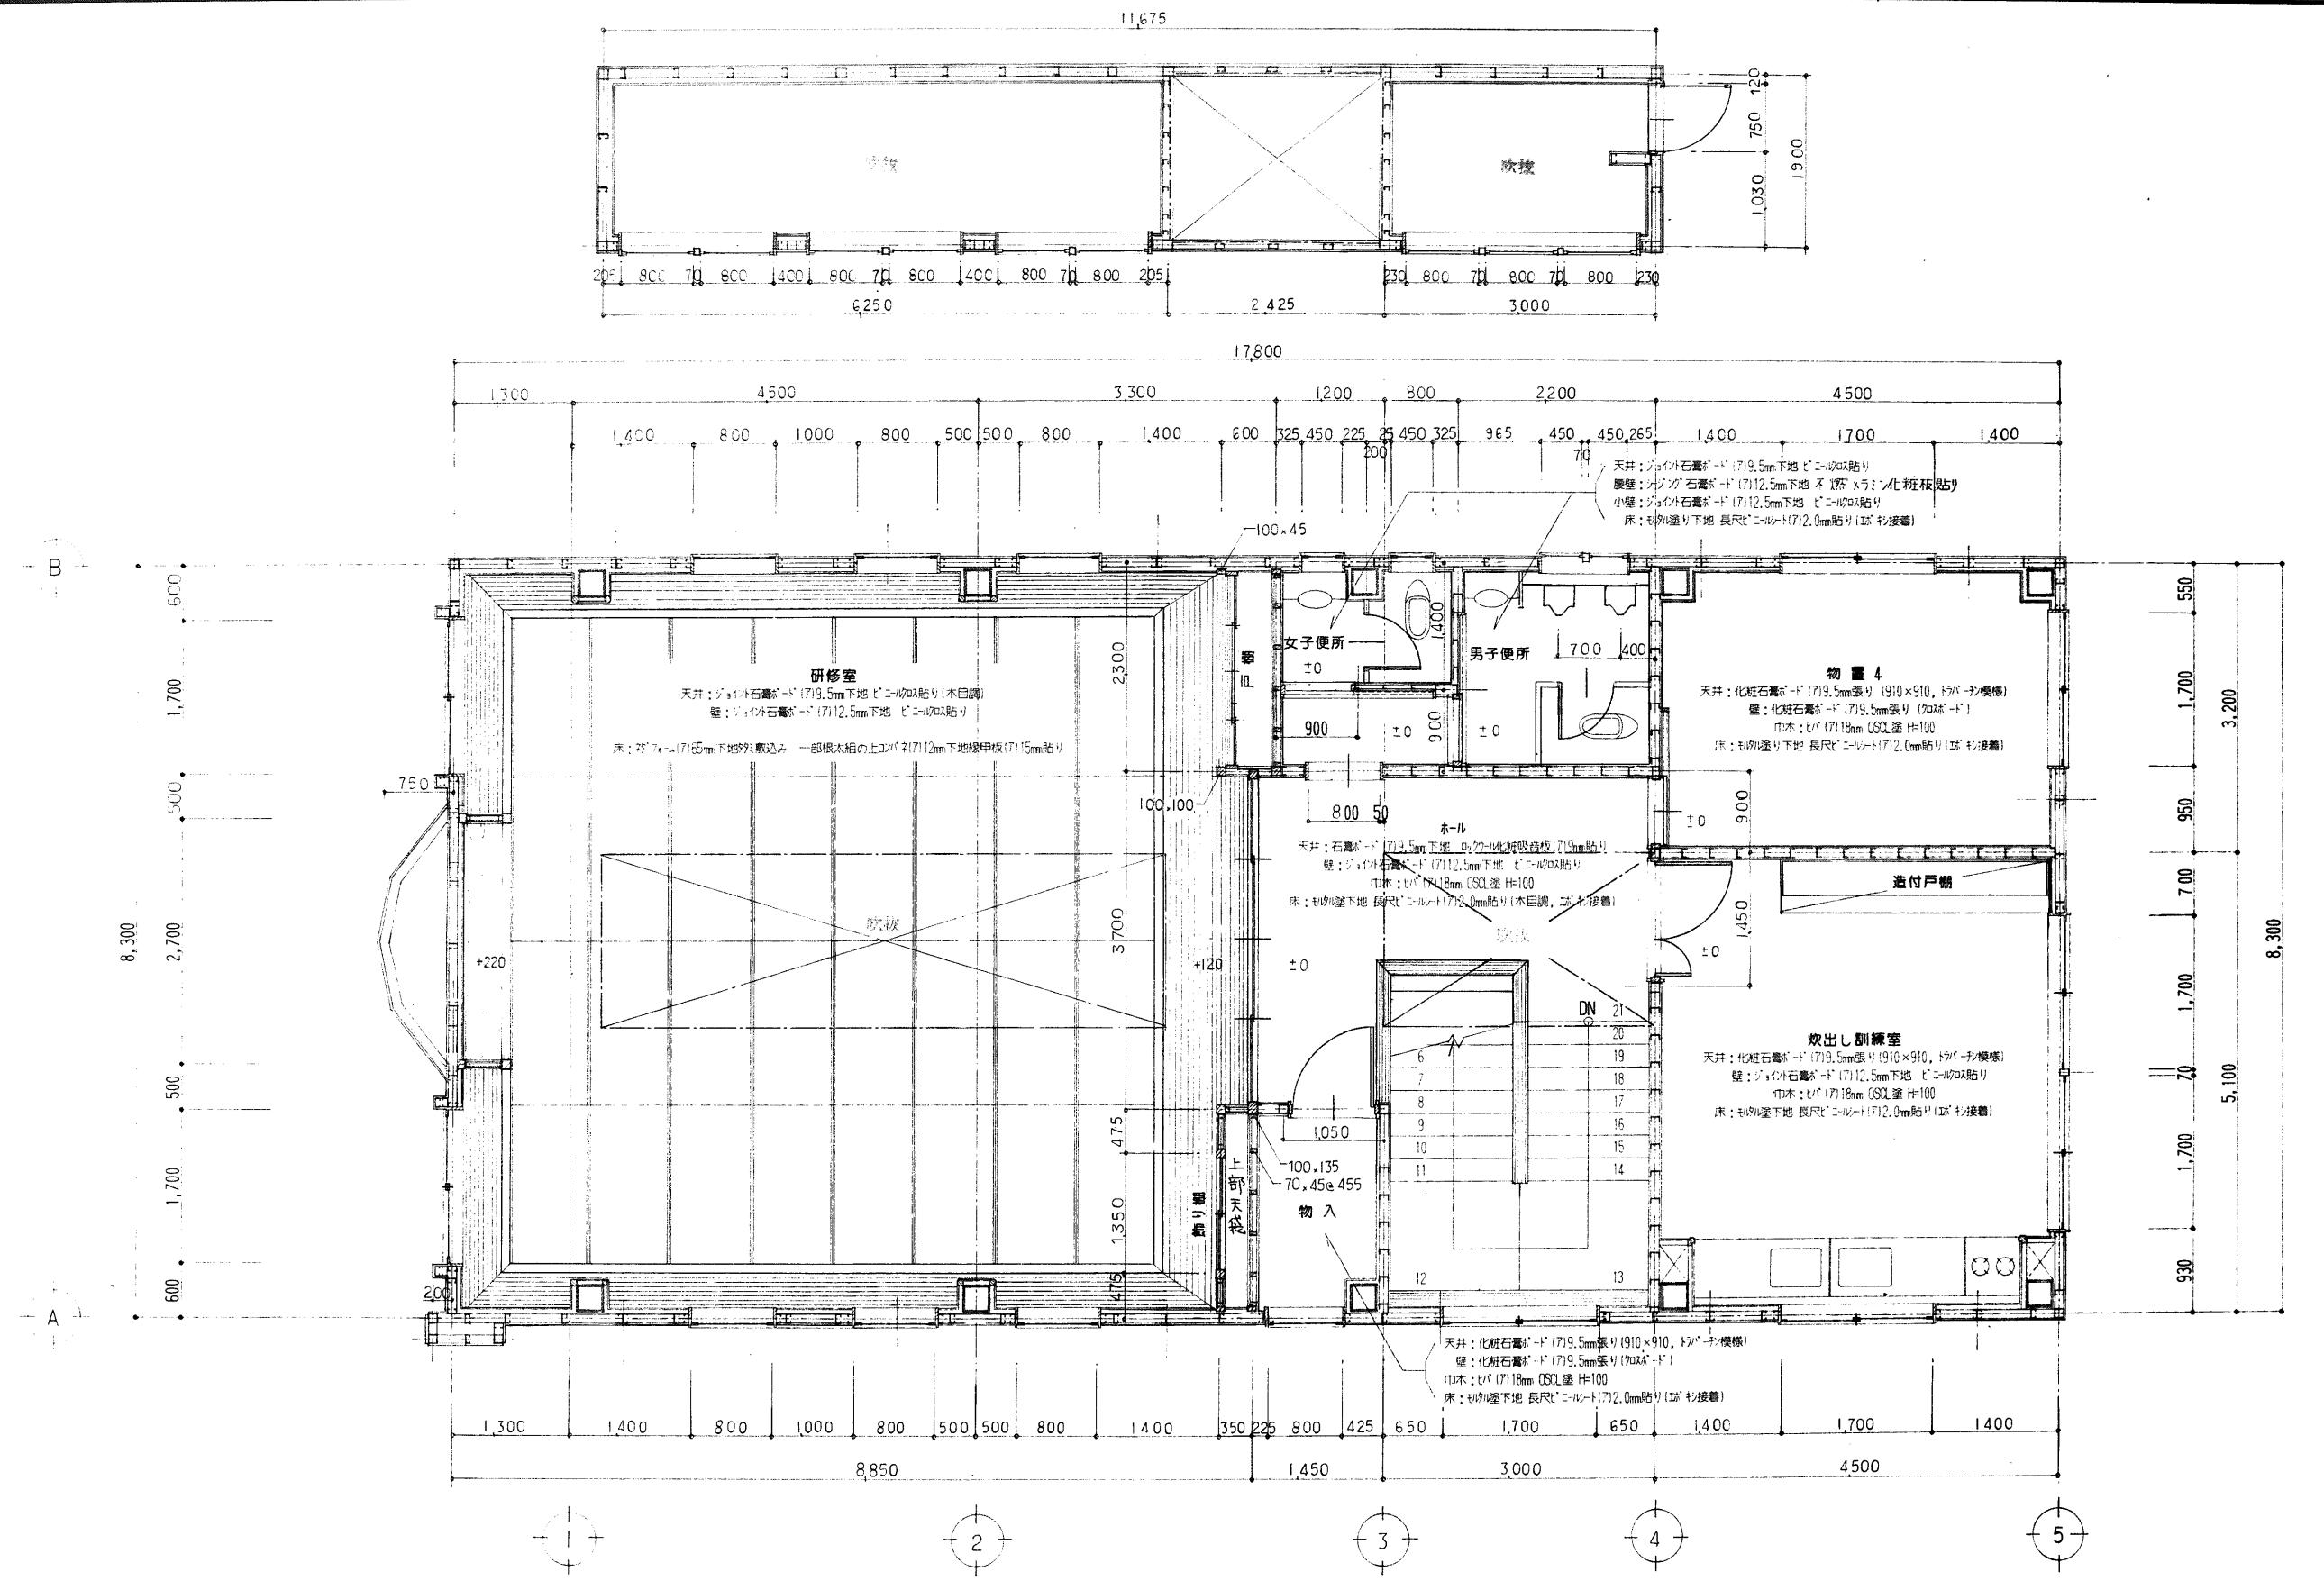


工事名	(仮称)香町地区コミュニティ 消防センター建設(建築主体)工事 工事設計図	1級建築士事務所 有限会社 伊五沢設計 1級建築士登録61377号 伊五沢 賢次 盛岡市みたけ四丁目8番40号 TEL 019(641)-5755	検図	製図	特記	図面内容	縮尺	図面番号
						2階平面詳細図	S=1:50	枚内 15 区分 建築意匠





規開図 2 S=1:50

展开指示

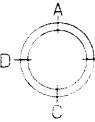

The figure shows two adjacent rooms, A and B, with their respective dimensions and door locations.

**Room A:**

- Width: 4,500 mm
- Length: 1,700 mm
- Door locations: Two doors are located at the top edge, with widths of 1,400 mm each.
- Vertical dimensions: The left side has a height of 2,700 mm, and the right side has a height of 900 mm.
- Central feature: A central rectangular area contains a cross symbol with arrows pointing inwards.
- Labels: Points A, B, and C are marked on the left vertical axis.

**Room B:**

- Width: 2,800 mm
- Length: 1,700 mm
- Door locations: One door is located at the top edge, with a width of 550 mm.
- Vertical dimensions: The left side has a height of 2,700 mm, and the right side has a height of 900 mm.
- Central feature: A central rectangular area contains a cross symbol with arrows pointing inwards.
- Labels: Point B is marked on the left vertical axis.

4,500

The diagram shows a rectangular room with a width of 2,800 and a depth of 2,000. The room features a central doorway and two side doors. The left wall contains a small rectangular opening. The right wall has two rectangular openings, one near the top and one near the bottom.

天井：化粧石膏板-ド (79.5mm張り) (910×910, ラバーアクセス)

壁：化粧石膏板-ド (79.5mm張り) (加減-ド)

床木：セバ 17×18mm OSB 鋼+100

床：切打塗下地 長尺セメント (712.0mm貼り) (床+接着)

物置 1(玄関正面)

The diagram shows a window unit with three panes. The overall height is labeled as 1,480. The top section has a height of 320 and a width of 1,200. The bottom section has a height of 1,200 and a width of 320. Labels include 'カーテン80' (80 cm curtain), 'カーテンホール' (curtain hole), and 'カーテン共' (common curtain).

This architectural drawing shows a room layout with various dimensions and features. The overall width of the room is indicated as 4,500 mm. A central window is labeled "木製窓枠 36×27 L-4回塗り". On the left, there is a vertical dimension of 5mm下地 (5mm subfloor) and a horizontal dimension of 303mm. A door opening is marked with "ドア 7-1" and "吊戸櫻". The floor plan includes several hatching patterns: a large cross-hatched area at the bottom, a diagonal hatched area on the left, and a grid hatched area in the center. A double-lined rectangular frame is located in the lower right quadrant of the room.

5,500

四 話 所

Architectural floor plan diagram A. The overall width is 2,400 units, and the overall depth is 2,000 units. A central rectangular room has a width of 1,500 units and a depth of 750 units. A small square feature is located in the top-left corner of this room. A vertical dimension line indicates a height of 1,000 units from the bottom of the room to the top of a baseboard or threshold. To the right of the main room, there is a partial view of another room with a curved wall.

The figure shows an architectural floor plan of a room. The overall width of the room is indicated as 1,050 mm at the top left. On the right side, there is a vertical dimension of 1,500 mm above a horizontal dimension of 750 mm. A rectangular area is labeled "洋式便所 600×500". In the center-left, there is a section labeled "450×600" with a small square icon. A horizontal dimension of 450 mm is also shown below this section. A dashed line extends from the bottom of this central section towards the bottom edge of the page. To the right of this dashed line, there is a label "手洗付洗面台". The right boundary of the room features a series of recessed niches or shelves. The bottom edge of the room contains a thick black horizontal line.

1,05

The figure shows a rectangular floor plan with various rooms. A dimension line at the top indicates a width of 1,500 units. On the left side, two horizontal dimension lines indicate widths of 2,400 and 2,000 units, with a gap of 400 units between them. The plan includes several rooms: a large rectangular room on the right, a smaller room above it with a square feature, and a long narrow room below the main room with a small rectangular feature.

1.05

1.

1,050

洗面所・1階便所(共)




天井：ジョイント石膏ボード(719.5mm下地)ビニール貼り  
壁：ジョイント石膏ボード(7112.5mm下地)ビニール貼り  
巾木：ラク(71)18mm DSC塗 H=100

1階 洗面室

1階便面

工事名	(仮称)看町地区コミュニティ 消防センター建設(建築主体)工事	1 級建築士事務所 有限 会社 伊 五 沢 設 計 1 級建築士登録61377号 伊 五 沢 賢 次 盛岡市みたけ四丁目8番40号 TEL 019-(641)-5755		検 図	製 図	特記	図面内容	縮尺	S=1:50	枚ノ内	図面番号	区分	建 築 施 工
-----	------------------------------------	--	---	-----	-----	----	------	----	--------	-----	------	----	---------




展開図 3 S=1:50

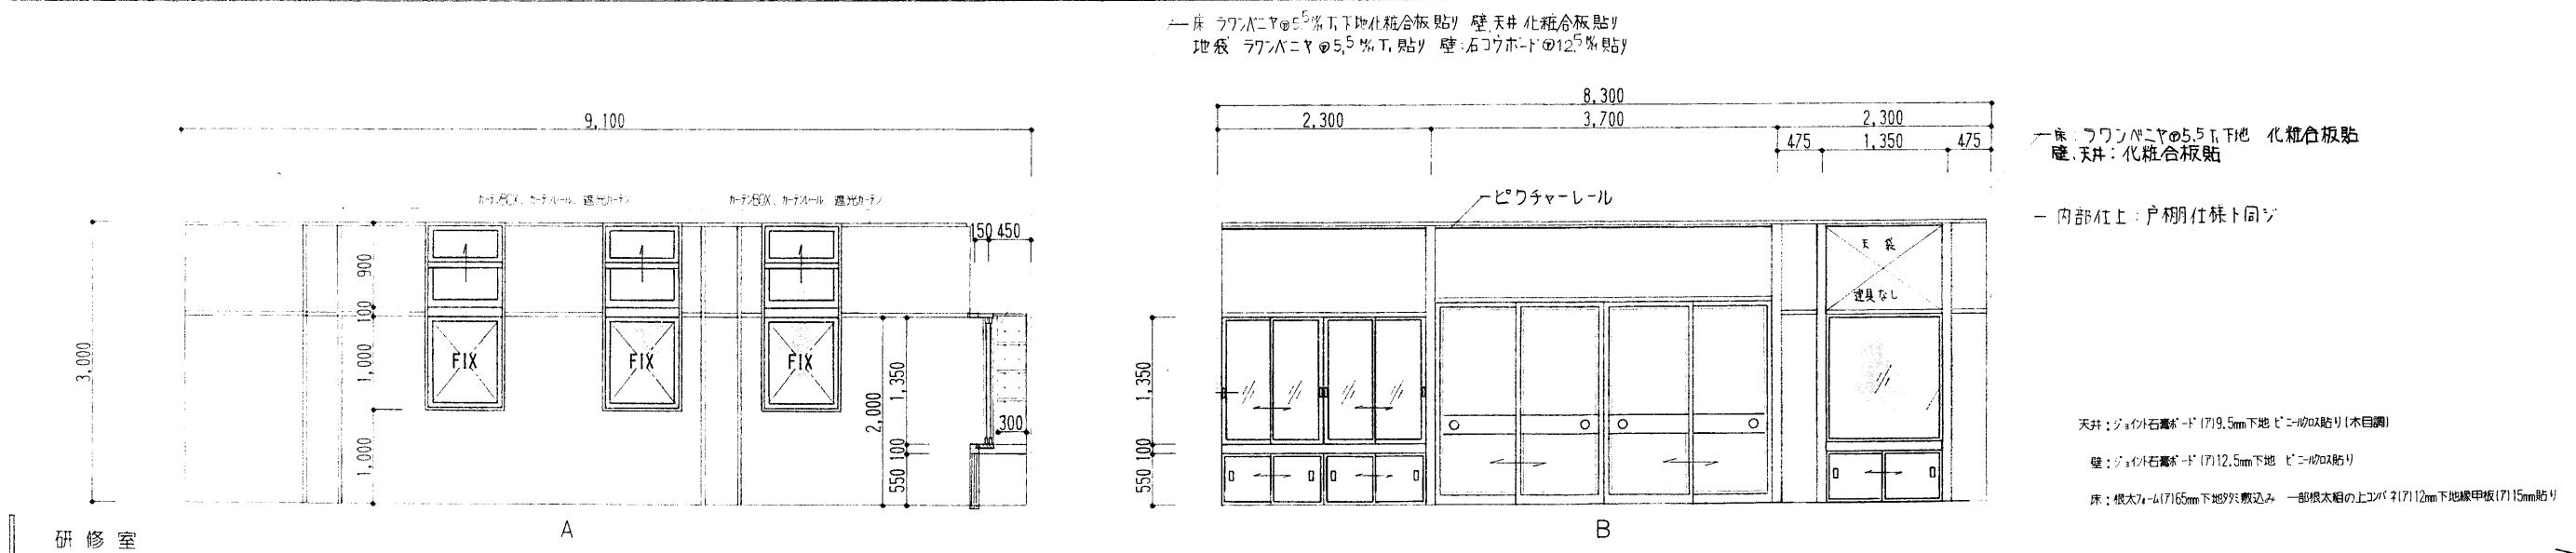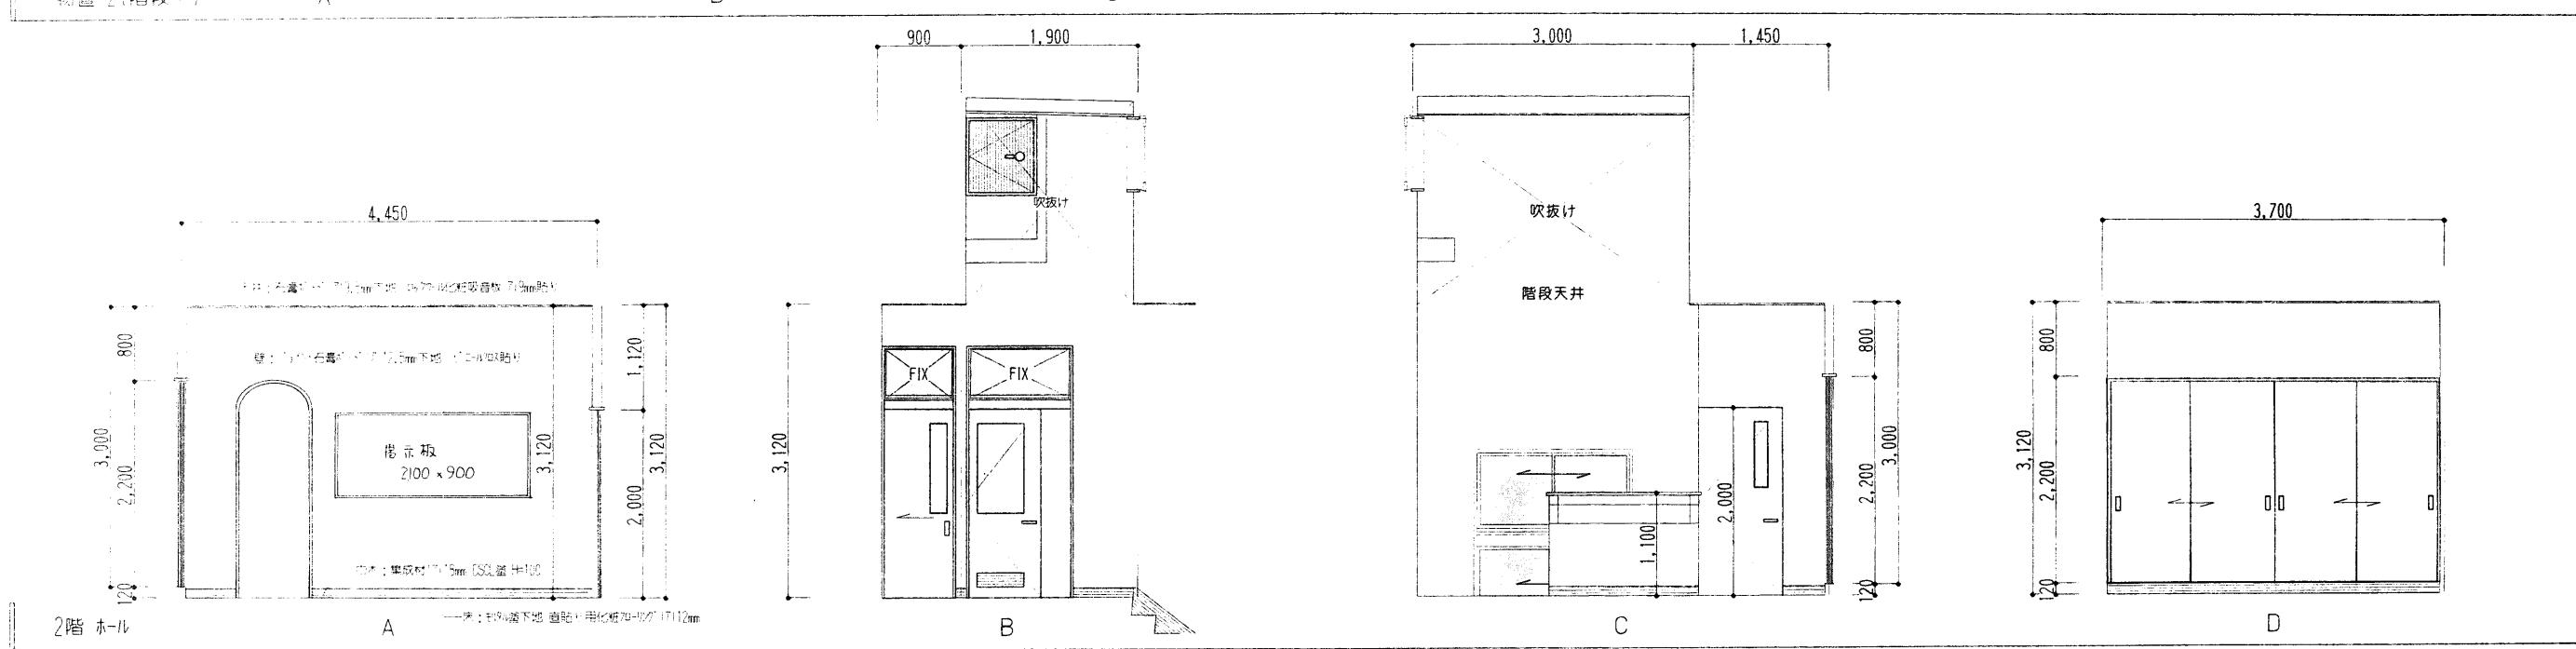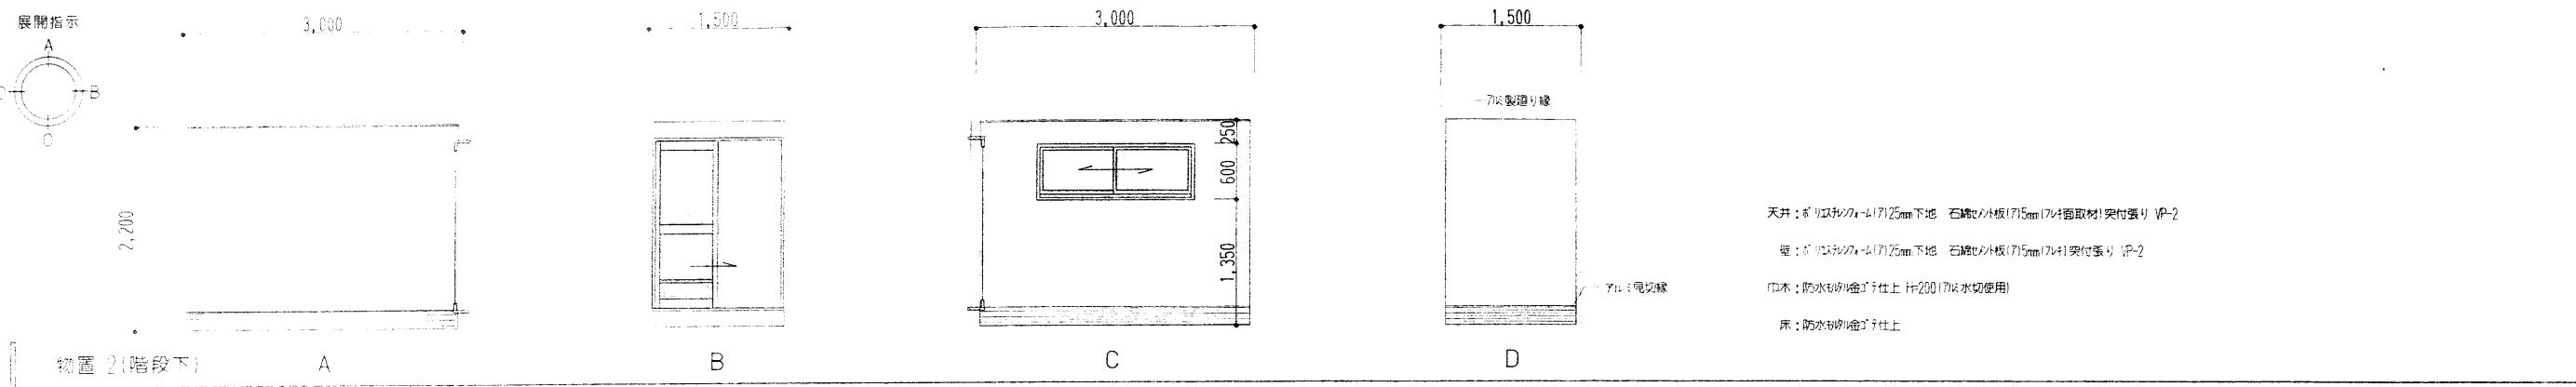

工事名	(仮称)看護地区コミュニティ 消防センター建設(建築主体)工事 工事設計図	1級建築士事務所 有限会社 伊五沢設計 1級建築士登録第61377号 伊五沢 賢次 盛岡市みたけ四丁目8番40号 TEL 019(641)-5755	検図	製図	特記	図面内容	縮尺	図面 枚数 区分	図面 番号 区分
					展開図		S=1:50	18	建築意匠







展開図 4 S=1:50


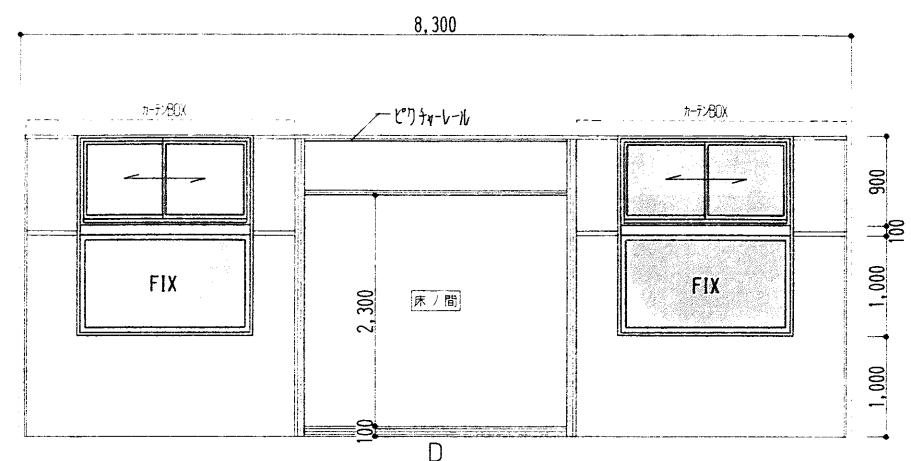
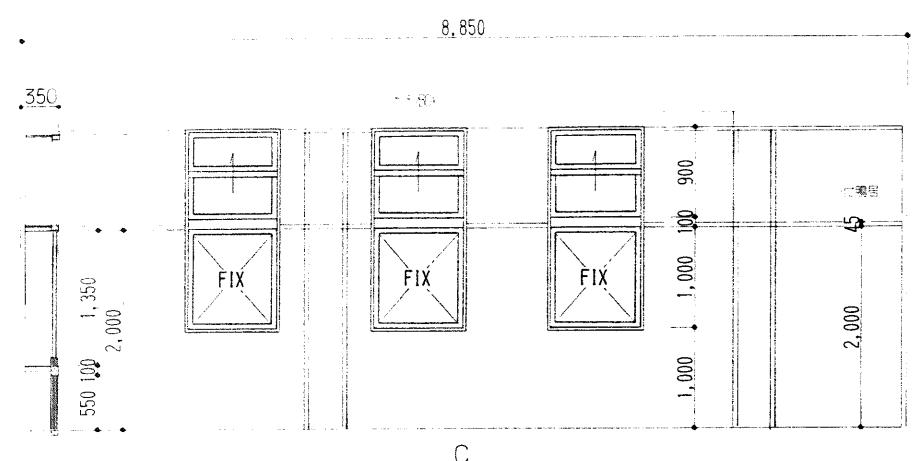
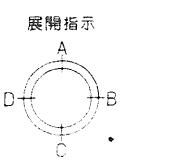


天井: ジョイント石膏ボード(7)9.5mm下地 ピン止め貼り(木目調)  
壁: ジョイント石膏ボード(7)12.5mm下地 ピン止め貼り  
床: 根太スラブ(7)65mm下地外:敷込み 一部根太組の上コンクリート(7)12mm下地縁伊板(7)15mm貼り

研修室

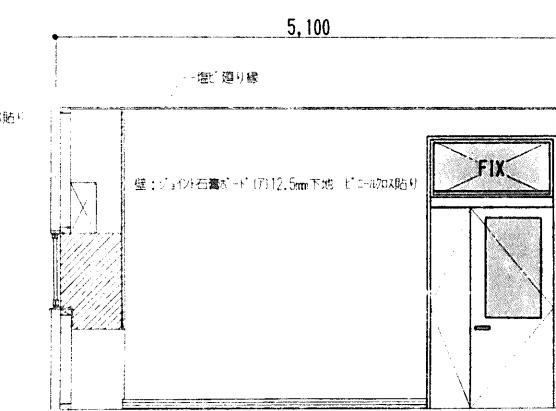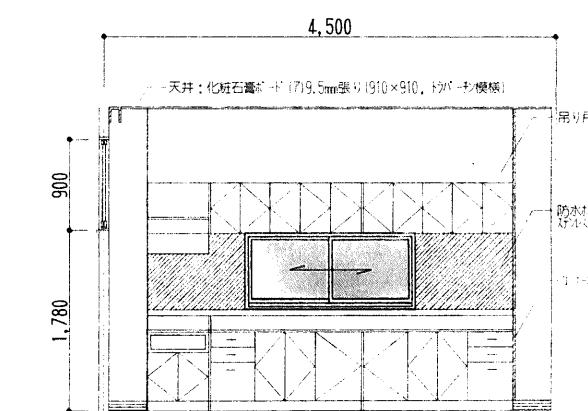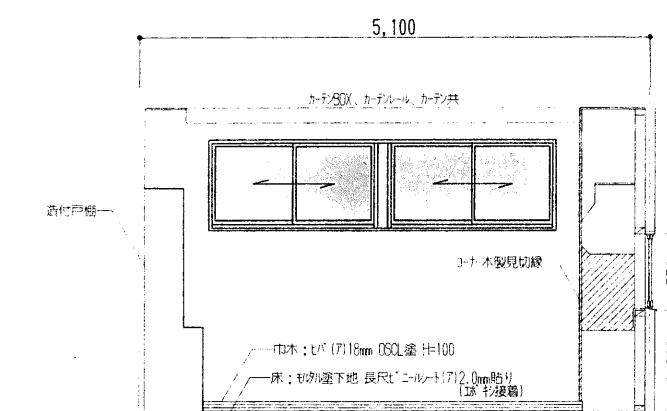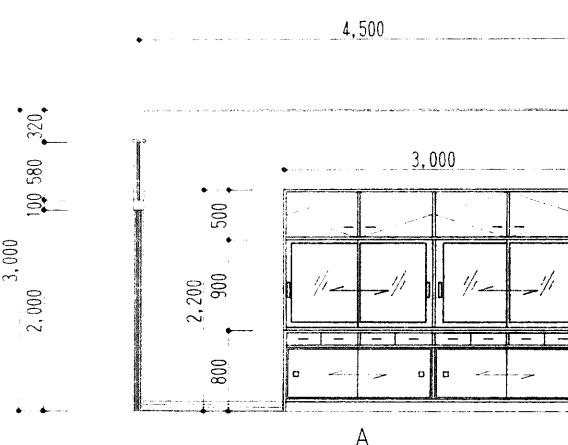

炊出し訓練室

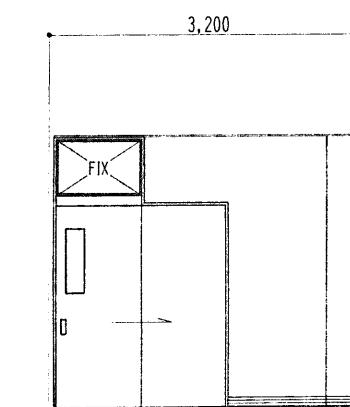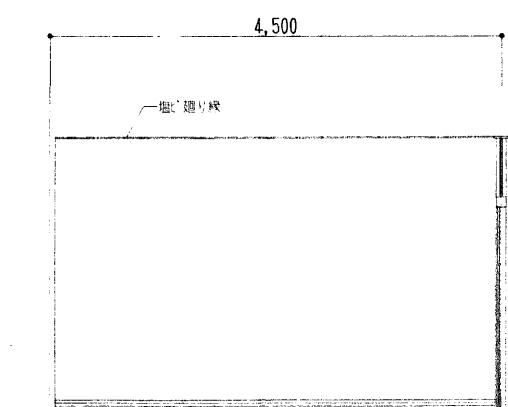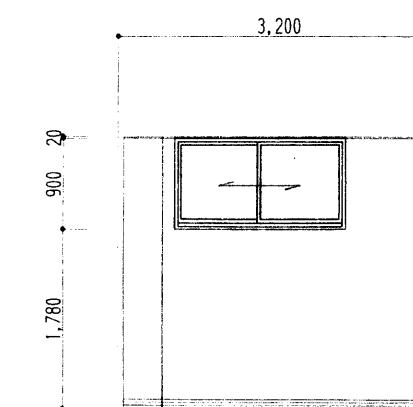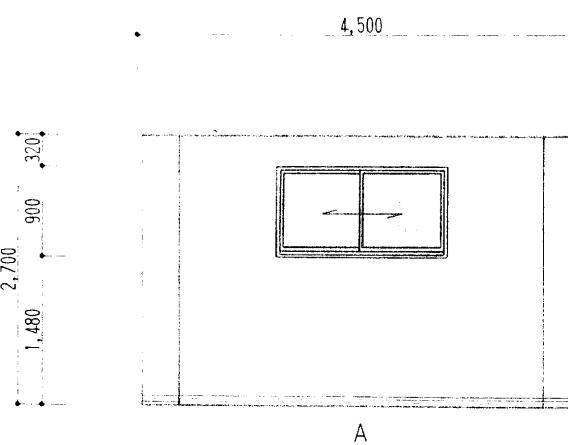

天井: 化粧石膏ボード(7)9.5mm張り(910×910, ドボーソ模様)  
壁: 化粧石膏ボード(7)9.5mm張り(700×700)  
床: ビニール床(7)12mm OSB板 H=100  
床: ビニール床(7)12mm OSB板 H=100  
床: ビニール床(7)12mm OSB板 H=100  
床: ビニール床(7)12mm OSB板 H=100


2階物置4

工事名	(仮称)看町地区コミュニティ消防センター建設(建築主体)工事 工事設計図	1級建築士事務所 有限会社 伊五沢設計 1級建築士登録61377号 伊五沢 賢次 盛岡市みたけ四丁目8番40号 TEL 019(641)-5755	検図	製図	特記	図面内容 辰開図	縮尺 S=1:50	枚ノ内 区分 建築意匠	図面番号 19
-----	---	--	----	----	----	-------------	--------------	----------------	------------



展開図 5 S=1:50

展開指示

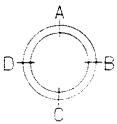


2,200

2,300


2,200

2,300


化粧板・ガラス化粧板合板7mm

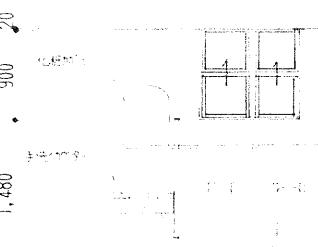


A

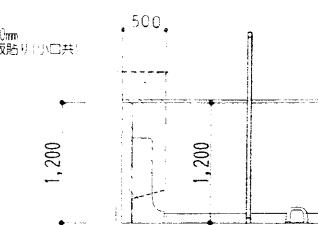

B

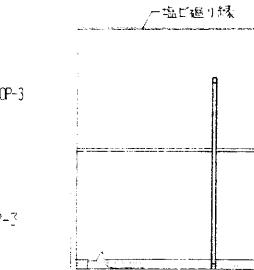

C

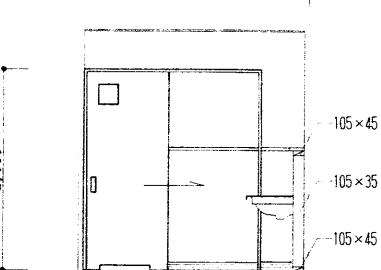


D

天井: ジョイント石膏ボード(7)9.5mm下地 ピン止め貼り


腰壁(1,200H): シングル石膏ボード(7)12.5mm下地不燃化粧板貼り  
小壁: ジョイント石膏ボード(7)12.5mm下地 ピン止め貼り

床: もみ割り下地 長尺セメントモルト(7)12.0mm貼り(ボルト接着)


2階 男子便所

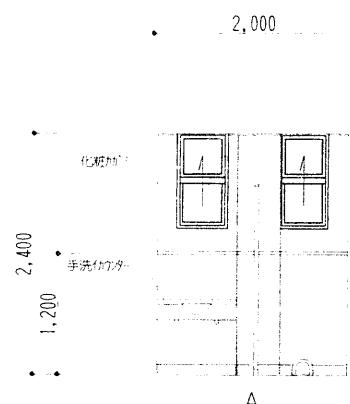


A

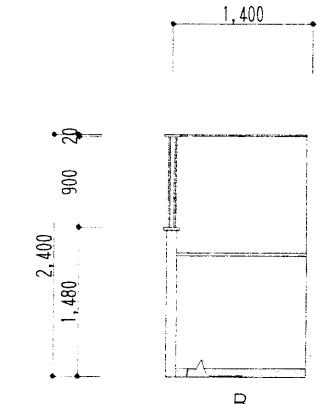

B

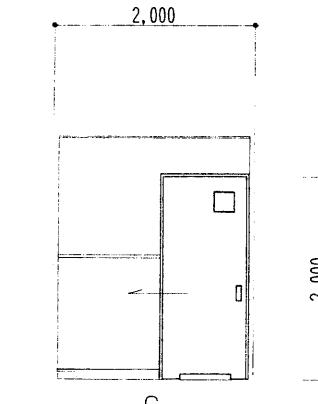


C

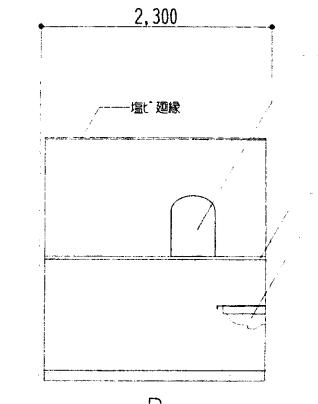


D

天井: ジョイント石膏ボード(7)9.5mm下地 ピン止め貼り  
腰壁(1,200H): シングル石膏ボード(7)12.5mm下地不燃化粧板貼り  
小壁: ジョイント石膏ボード(7)12.5mm下地 ピン止め貼り  
床: もみ割り下地 長尺セメントモルト(7)12.0mm貼り(ボルト接着)


2階 女子便所

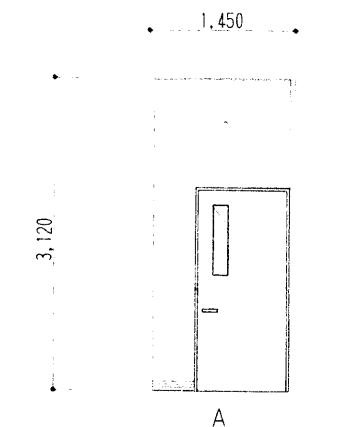


A

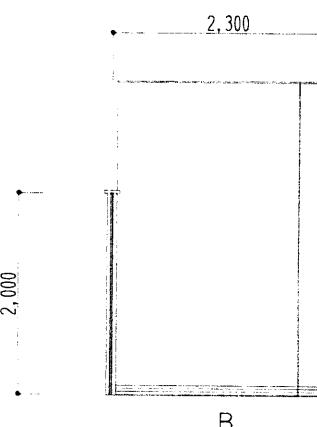

B

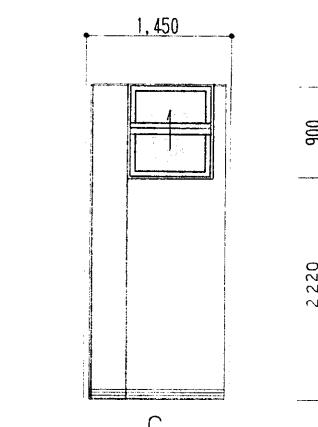

C

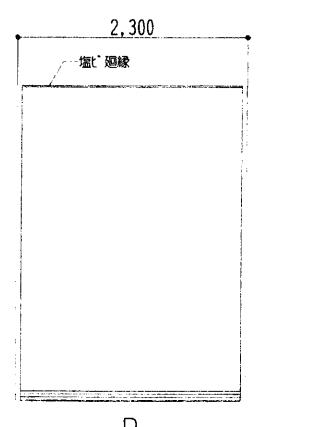


D

天井: 化粧石膏板-ド(7)9.5mm張り (910×910, ドラバーナ模様)  
壁: 化粧石膏板-ド(7)9.5mm張り (加藤-ド)  
巾木: ビバ(7)18mm OSB板 H=100  
床: もみ割り下地 長尺セメントモルト(7)12.0mm貼り(ボルト接着)


2階 物入

工事名	(仮称)看町地区コミュニティ 消防センター建設(建築主体)工事 工事設計図	1級建築士事務所 有限会社 伊五沢設計 1級建築士登録61377号 伊五沢 賢次 盛岡市みたけ四丁目8番40号 TEL 019(641)-5755	検図	製図	特記	図面内容	縮尺	図面番号	区分
					展開図		S=1:50	枚ノ内	建築意匠




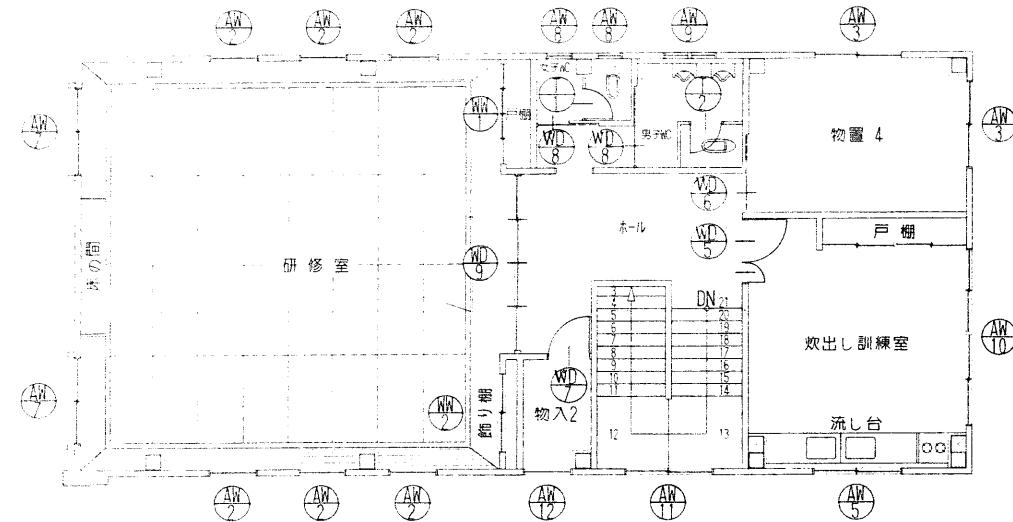

2階建具 KEY PLAN S=1:100

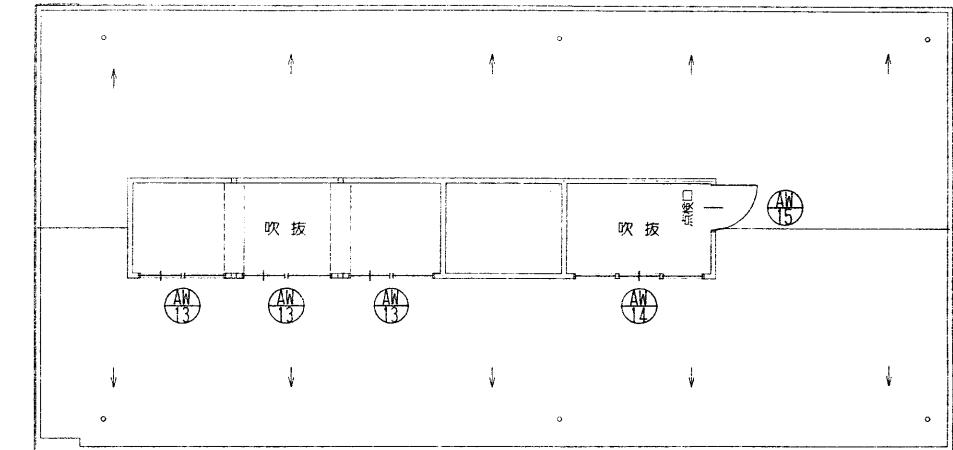

R階建具 KEY PLAN S=1:100

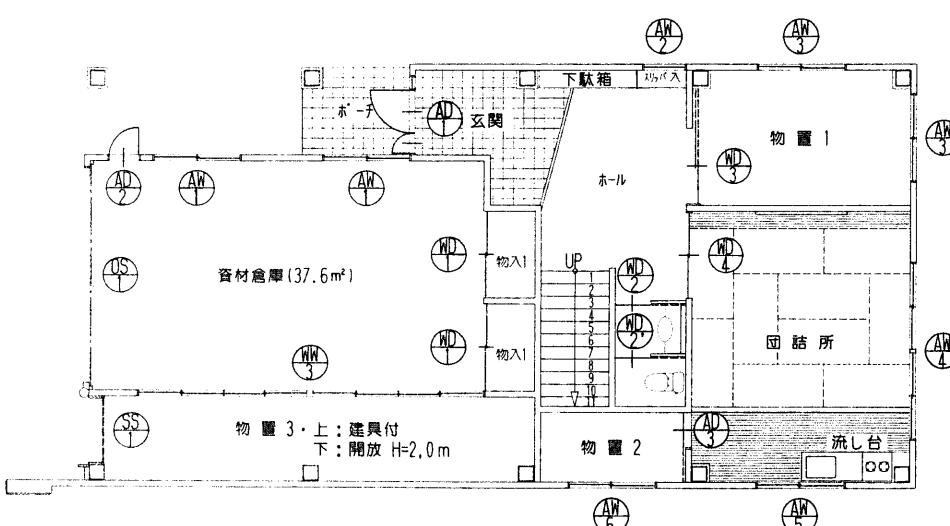

1階建具 KEY PLAN S=1:100

工事名	(仮称)肴町地区コミュニティ 消防センター建設(建築主体)工事 工事設計図	1級建築士事務所 会社 伊五沢設計 1級建築士登録61377号 伊五沢 賢次 盛岡市みたけ四丁目8番40号 TEL 019(641)-5755	検図	製図	特記 _____ _____	図面内容 建具	縮尺 S=1:100	図面番号 枚ノ内 区分
								21 建築意匠



建具表 1 S=1:50

符 号	AD 玄関 1ヶ所	AD 貨物庫 1ヶ所	AD 階段下物置 1ヶ所	AD 貨物庫 2ヶ所	AD 1Fホール研修室 7ヶ所	AN 物置1,4 4ヶ所
形 態						
名 称	ラマ、袖付 鏡子両開戸	片開き腰バ付戸(半外付)	片引け腰バ付戸(住宅用)	引違け引カシ(半外付)	ハーフシ付 上げ下げ窓	引違け引カシ(半外付)
材 種	カラーガラス	同 左	同 左	同 左	同 左	同 左
硝 子	複層ガラス 3+6+6.8 (PW)	複層ガラス 3+6+6.8 (FW)	型板(7)4mm (強化)	網入硝子(7)6.8mm (FW)	複層ガラス 3+6+6.8 (PW)	複層ガラス 3+6+6.8 (FW)
金 物	押棒 ドアノック シルバー鏡 その他付属品一式	ドアノック 鏡 その他付属品一式	付属品一式	クセト その他付属品一式	同 左	同 左
備 考	外部アルミ額縁、乙種防火戸仕様	乙種防火戸仕様	換気ガラ付	乙種防火戸仕様	乙種防火戸仕様 メンス網戸	同 左









符 号	AN 团話所 1ヶ所	AN 团話所 炊出し訓練室 2ヶ所	AN 階段下・物置 2 1ヶ所	AN 研修室 2ヶ所	AN 女子便所 2ヶ所	AN 男子便所 1ヶ所
形 態						
名 称	2連引違け引カシ(半外付)	引違け引カシ(半外付)	同 左	ハーフシ窓付引違け引カシ(半外付)	上げ下げ窓	2連上げ下げ窓
材 種	カラーガラス	同 左	同 左	同 左	同 左	同 左
硝 子	複層ガラス 3+6+6.8 (PW)	複層ガラス 3+6+6.8 (FW)	同 左	複層ガラス 3+6+6.8 (PW)	複層ガラス 3+6+6.8 (FW)	同 左
金 物	クセト その他付属品一式	同 左	同 左	同 左	同 左	同 左
備 考	乙種防火戸仕様 メンス網戸	同 左	同 左	乙種防火戸仕様、メンス網戸、アルミ格子	乙種防火戸 メンス網戸	同 左

符 号	AN 炊出し訓練室 1ヶ所	AN 物入 1ヶ所	AN 研修室吹抜 3ヶ所	AN ホール吹抜 1ヶ所	AN ホール吹抜 1ヶ所
形 態					
名 称	2連引違け引カシ	2段引違け引カシ	上げ下げ窓	ハーフシ窓付突き出し窓	片開け引カシ
材 種	カラーガラス	同 左	同 左	同 左	カラーガラス(断熱ドア)
硝 子	複層硝子 3+6+6.8 (PW)	同 左 (FW)	複層ガラス 3+6+6.8 (FW)	同 左 (PW)	同 左 (PW)
金 物	クセト その他付属品一式	同 左	同 左	メンス丁番、丸みガード、フリップアーム、その他付属品一式	ドアノック、その他付属品一式
備 考	乙種防火戸 メンス網戸	同 左	同 左	乙種防火戸仕様、手動ペレーテ装置 1ヶ所	乙種防火戸仕様

工事名	(仮称)看護地区コミュニティ 消防センター建設(建築主体)工事	1級建築士事務所 有限会社 伊五沢設計	検図	製図	特記	図面内容 建 具 表	縮尺 S=1:50	図面番号 枚ノ内	区分 建築意匠
		1級建築士登録61377号 伊五沢 賢次 盛岡市みたけ四丁目8番40号 TEL 019(641)-5755 工事設計図							22



建具表 2 S=1:50

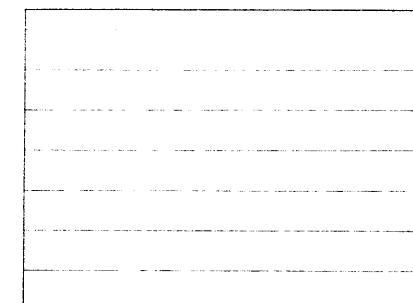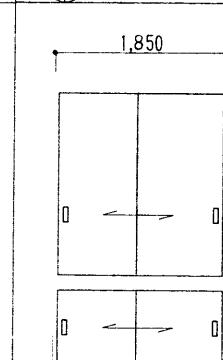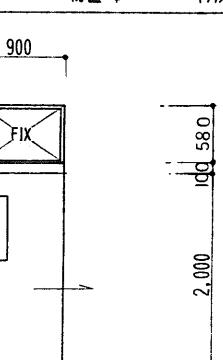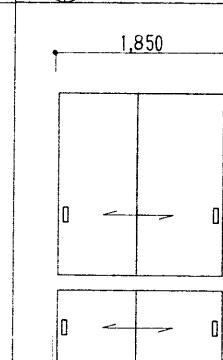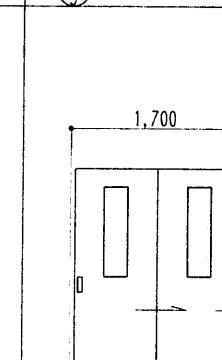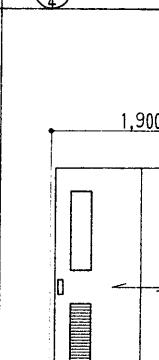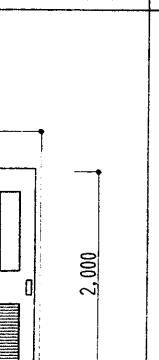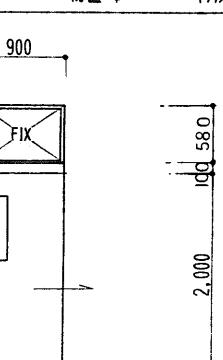符号	 資材倉庫 1ヶ所	 物置 3 1ヶ所				
形態						
名 称	オーバースライド・パン式	軽量パラスシャッター				
材 種	カラー鋼板(7)0.8mm	同左				
硝 子	—	—				
金 物	センターロック ワオーキー付	シャッターボックス(内部納り), ウォーターキー, その他付属品一式				
備 考	乙種防火戸仕様 化粧三方枠(7)1.6mm 塗装品	同左				
符 号	 資材倉庫(物入り) 上下各2ヶ所	 1F洗面所・便所 各1ヶ所	 物置 1 1ヶ所	 団詰所 1ヶ所	 暖出し訓練室 1ヶ所	 物置 4 1ヶ所
形 態						
名 称	引違1ヶ所戸	片引き1ヶ所戸	片引き 順入1ヶ所戸	引違1ヶ所戸	シマ付親子 開き 順入1ヶ所戸	シマ付片引き 順入1ヶ所戸
材 種	ガラス戸 P-2 片面 化粧合板貼り 片面 ガラス戸(7)5.5mm T1張り(見込み 40)	ガラス戸 P-2 化粧合板貼り(見込み 40)	同左	同左	同左	同左
硝 子	—	型板(7)4mm	同左	同左	型板(7)4mm, シマ透明(7)3mm	同左
金 物	引手, シリンダ-鍵, ステンレスU型レール	引手, U型ダンスレール	引手, シリンダ-鍵, ステンレスU型レール	引手, シリンダ-鍵, ステンレスU型レール(ドア側)	ドア-式ドア, シリンダ-鍵, リンク丁番 ドアノブ	引手, シリンダ-鍵, ステンレスU型レール
備 考	—	下部中央ト ND-2のみ表示鍵付	—	アビ換気ガラス	—	—

工事名	(仮称)有町地区コミュニティ 消防センター建設(建築主体)工事 工事設計図	1級建築士事務所 有限会社伊五沢設計 1級建築士登録61377号 伊五沢 賢次 盛岡市みたけ四丁目8番40号 TEL 019(641)-5755	検図	製図	特記	図面内容 建具表	縮尺 S=1:50	図面番号 枚ノ内 区分 建築意匠
-----	---	---	----	----	----	-------------	--------------	------------------------



建具表 3 S=1:50


符 号	物入 2 (2F) 1ヶ所	便所 (2F) 2ヶ所	研修室 1ヶ所	研修室戸棚 1ヶ所	研修室飾り棚 1ヶ所	1F 倉庫 3 2ヶ所
形 態						
名 称	片開き扉入戸	片引き戸	引違戸	地袋付引違戸	地袋取り外し戸	引違戸
材 種	スチール化粧合板貼り(見込み40)	同 左	片面スチール化粧紙貼り(36)縁カット塗 片面カット貼り(ホール側)	上:杉 L-4回塗、下:スチール化粧貼り縁カット塗(見込み 36)	同 左	スチール化粧OP-2 片面化粧合板貼り、 片面ラバゴマ(7)5mm TT張り(見込み 40)
硝 子	型板(7)4mm	同 左		強化硝子(7)5mmトメイ	同 左	
金 物	内式ドアハンドル子器 ドアノックリダーハンドル	引手、ステンレスU型レール	引手、ステンレスV型レール(ラギー埋込)	同 左	同 左	引手、シングル鍵、ステンレスV型レール(ラギー埋込)
備 考		下部カット中央カット	同 左			

符 号	1ヶ所	1ヶ所
形 態		
名 称	トイレース 見込(7)40mm	トイレース 見込(7)40mm
材 種	メラミン化粧合板	メラミン化粧合板
硝 子		
金 物	ステンレス巾木 ステンレス頭タグ その他付属品一式	ステンレス巾木 ステンレス頭タグ その他付属品一式
備 考		

工事名	(仮称)看護地区コミュニティ 消防センター建設(建築主体)工事	1級建築士事務所 有限会社 伊五沢設計 1級建築士登録61377号 伊五沢 賢次 盛岡市みたけ四丁目8番40号 TEL 019(641)-5755 工事設計図	検 図	製 図	特記	図面内容	縮尺	図面番号
						建 具 表	S=1:50	枚 内 区分 建築意匠 24






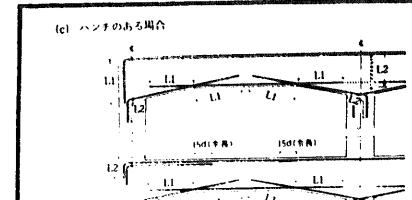

## 7 小ばかり及び片持ちばかり


### 1-1 小ばかり筋の継手及び定着

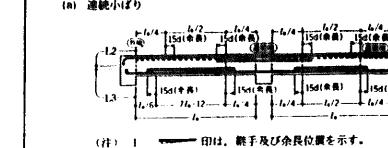

(注) 1. 5.2.1(d)で定めた筋筋には、フックをつける。  
2. 用は、継手及び余長位置を示す。  
3. はり内定筋の端部下筋筋が接するときは、  
4. 計算は、柱内定筋を示す。

図5.5.9

### 1-2 単独小ばかり

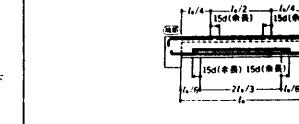

(注) 1. 用は、継手及び余長位置を示す。  
2. 図示しない事項は、5.3.2及び5.5.1による。

図5.5.10

### 1-3 片持ちばかり筋の定着

#### (a) 先端に小ばかりの場合



(注) 1. 用は、継手及び余長位置を示す。  
2. 図示しない事項は、5.3.2及び5.5.1による。

図5.5.11


#### (b) 先端に片持ちばかりの場合



(注) 1. 用は、継手及び余長位置を示す。  
2. 図示しない事項は、5.3.2及び5.5.1による。

図5.5.12

#### (c) バラベット並びに外部に面する継手及びせん断の配筋

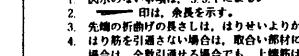

(注) 1. 図示しない事項は、5.5.1による。  
2. 用は、余長を示す。  
3. 先端の折曲げの長さは、はりせいよりかなり厚さを除いた長さとする。  
4. はり筋を引通さない場合は、取合い筋材に定着する。ただし、柱に取合う場合は、全数を通せる場合でも、上筋筋は、2本以上を柱に定着する。

図5.5.13


#### (d) 一般のはり



(注) 1. 図示しない事項は、5.5.1による。  
2. 上筋筋は、小ばかり内に刺めに定着する。

図5.5.14


#### (e) 打増し補強筋

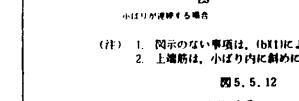

(注) 1. 図示しない事項は、(b)にによる。  
2. 上筋筋は、小ばかり内に刺めに定着する。

図5.5.15


#### (f) 一般のはりを連続する場合

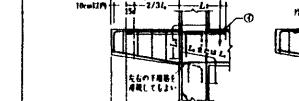

(注) 1. 図示しない事項は、(b)にによる。  
2. 上筋筋は、柱内に刺めに定着する。

図5.5.16


#### (g) 一般のはり

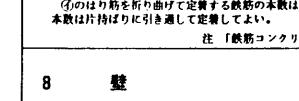

(注) 1. 図示しない事項は、(b)にによる。  
2. 上筋筋は、柱内に刺めに定着する。

図5.5.17

#### (h) 一般のはり

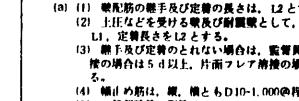

(注) 1. 図示しない事項は、(b)にによる。  
2. 上筋筋は、柱内に刺めに定着する。

図5.5.18


#### (i) 一般のはり



(注) 1. 図示しない事項は、(b)にによる。  
2. 上筋筋は、柱内に刺めに定着する。

図5.5.19

#### (j) 一般のはり

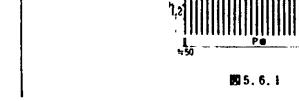

(注) 1. 図示しない事項は、(b)にによる。  
2. 上筋筋は、柱内に刺めに定着する。

図5.5.20

#### (k) 一般のはり



(注) 1. 図示しない事項は、(b)にによる。  
2. 上筋筋は、柱内に刺めに定着する。

図5.5.21

#### (l) 一般のはり



(注) 1. 図示しない事項は、(b)にによる。  
2. 上筋筋は、柱内に刺めに定着する。

図5.5.22

#### (m) 一般のはり



(注) 1. 図示しない事項は、(b)にによる。  
2. 上筋筋は、柱内に刺めに定着する。

図5.5.23

#### (n) 一般のはり



(注) 1. 図示しない事項は、(b)にによる。  
2. 上筋筋は、柱内に刺めに定着する。

図5.5.24

#### (o) 一般のはり



(注) 1. 図示しない事項は、(b)にによる。  
2. 上筋筋は、柱内に刺めに定着する。

図5.5.25

#### (p) 一般のはり



(注) 1. 図示しない事項は、(b)にによる。  
2. 上筋筋は、柱内に刺めに定着する。

図5.5.26

#### (q) 一般のはり



(注) 1. 図示しない事項は、(b)にによる。  
2. 上筋筋は、柱内に刺めに定着する。

図5.5.27

#### (r) 一般のはり



(注) 1. 図示しない事項は、(b)にによる。  
2. 上筋筋は、柱内に刺めに定着する。

図5.5.28

#### (s) 一般のはり



(注) 1. 図示しない事項は、(b)にによる。  
2. 上筋筋は、柱内に刺めに定着する。

図5.5.29

#### (t) 一般のはり



(注) 1. 図示しない事項は、(b)にによる。  
2. 上筋筋は、柱内に刺めに定着する。

図5.5.30

#### (u) 一般のはり



(注) 1. 図示しない事項は、(b)にによる。  
2. 上筋筋は、柱内に刺めに定着する。

図5.5.31

#### (v) 一般のはり



(注) 1. 図示しない事項は、(b)にによる。  
2. 上筋筋は、柱内に刺めに定着する。

図5.5.32

#### (w) 一般のはり



(注) 1. 図示しない事項は、(b)にによる。  
2. 上筋筋は、柱内に刺めに定着する。

図5.5.33

#### (x) 一般のはり



(注) 1. 図示しない事項は、(b)にによる。  
2. 上筋筋は、柱内に刺めに定着する。

図5.5.34

#### (y) 一般のはり



(注) 1. 図示しない事項は、(b)にによる。  
2. 上筋筋は、柱内に刺めに定着する。

図5.5.35

#### (z) 一般のはり



(注) 1. 図示しない事項は、(b)にによる。  
2. 上筋筋は、柱内に刺めに定着する。

図5.5.36

#### (aa) 一般のはり



(注) 1. 図示しない事項は、(b)にによる。  
2. 上筋筋は、柱内に刺めに定着する。

図5.5.37

#### (bb) 一般のはり



(注) 1. 図示しない事項は、(b)にによる。  
2. 上筋筋は、柱内に刺めに定着する。

図5.5.38

#### (cc) 一般のはり



(注) 1. 図示しない事項は、(b)にによる。  
2. 上筋筋は、柱内に刺めに定着する。

図5.5.39

#### (dd) 一般のはり



(注) 1. 図示しない事項は、(b)にによる。  
2. 上筋筋は、柱内に刺めに定着する。

図5.5.40

#### (ee) 一般のはり



(注) 1. 図示しない事項は、(b)にによる。  
2. 上筋筋は、柱内に刺めに定着する。

図5.5.41

#### (ff) 一般のはり




(注) 1. 図示しない事項は、(b)にによる。  
2. 上筋筋は、柱内に刺めに定着する。

図5.5.42

#### (gg) 一般のはり



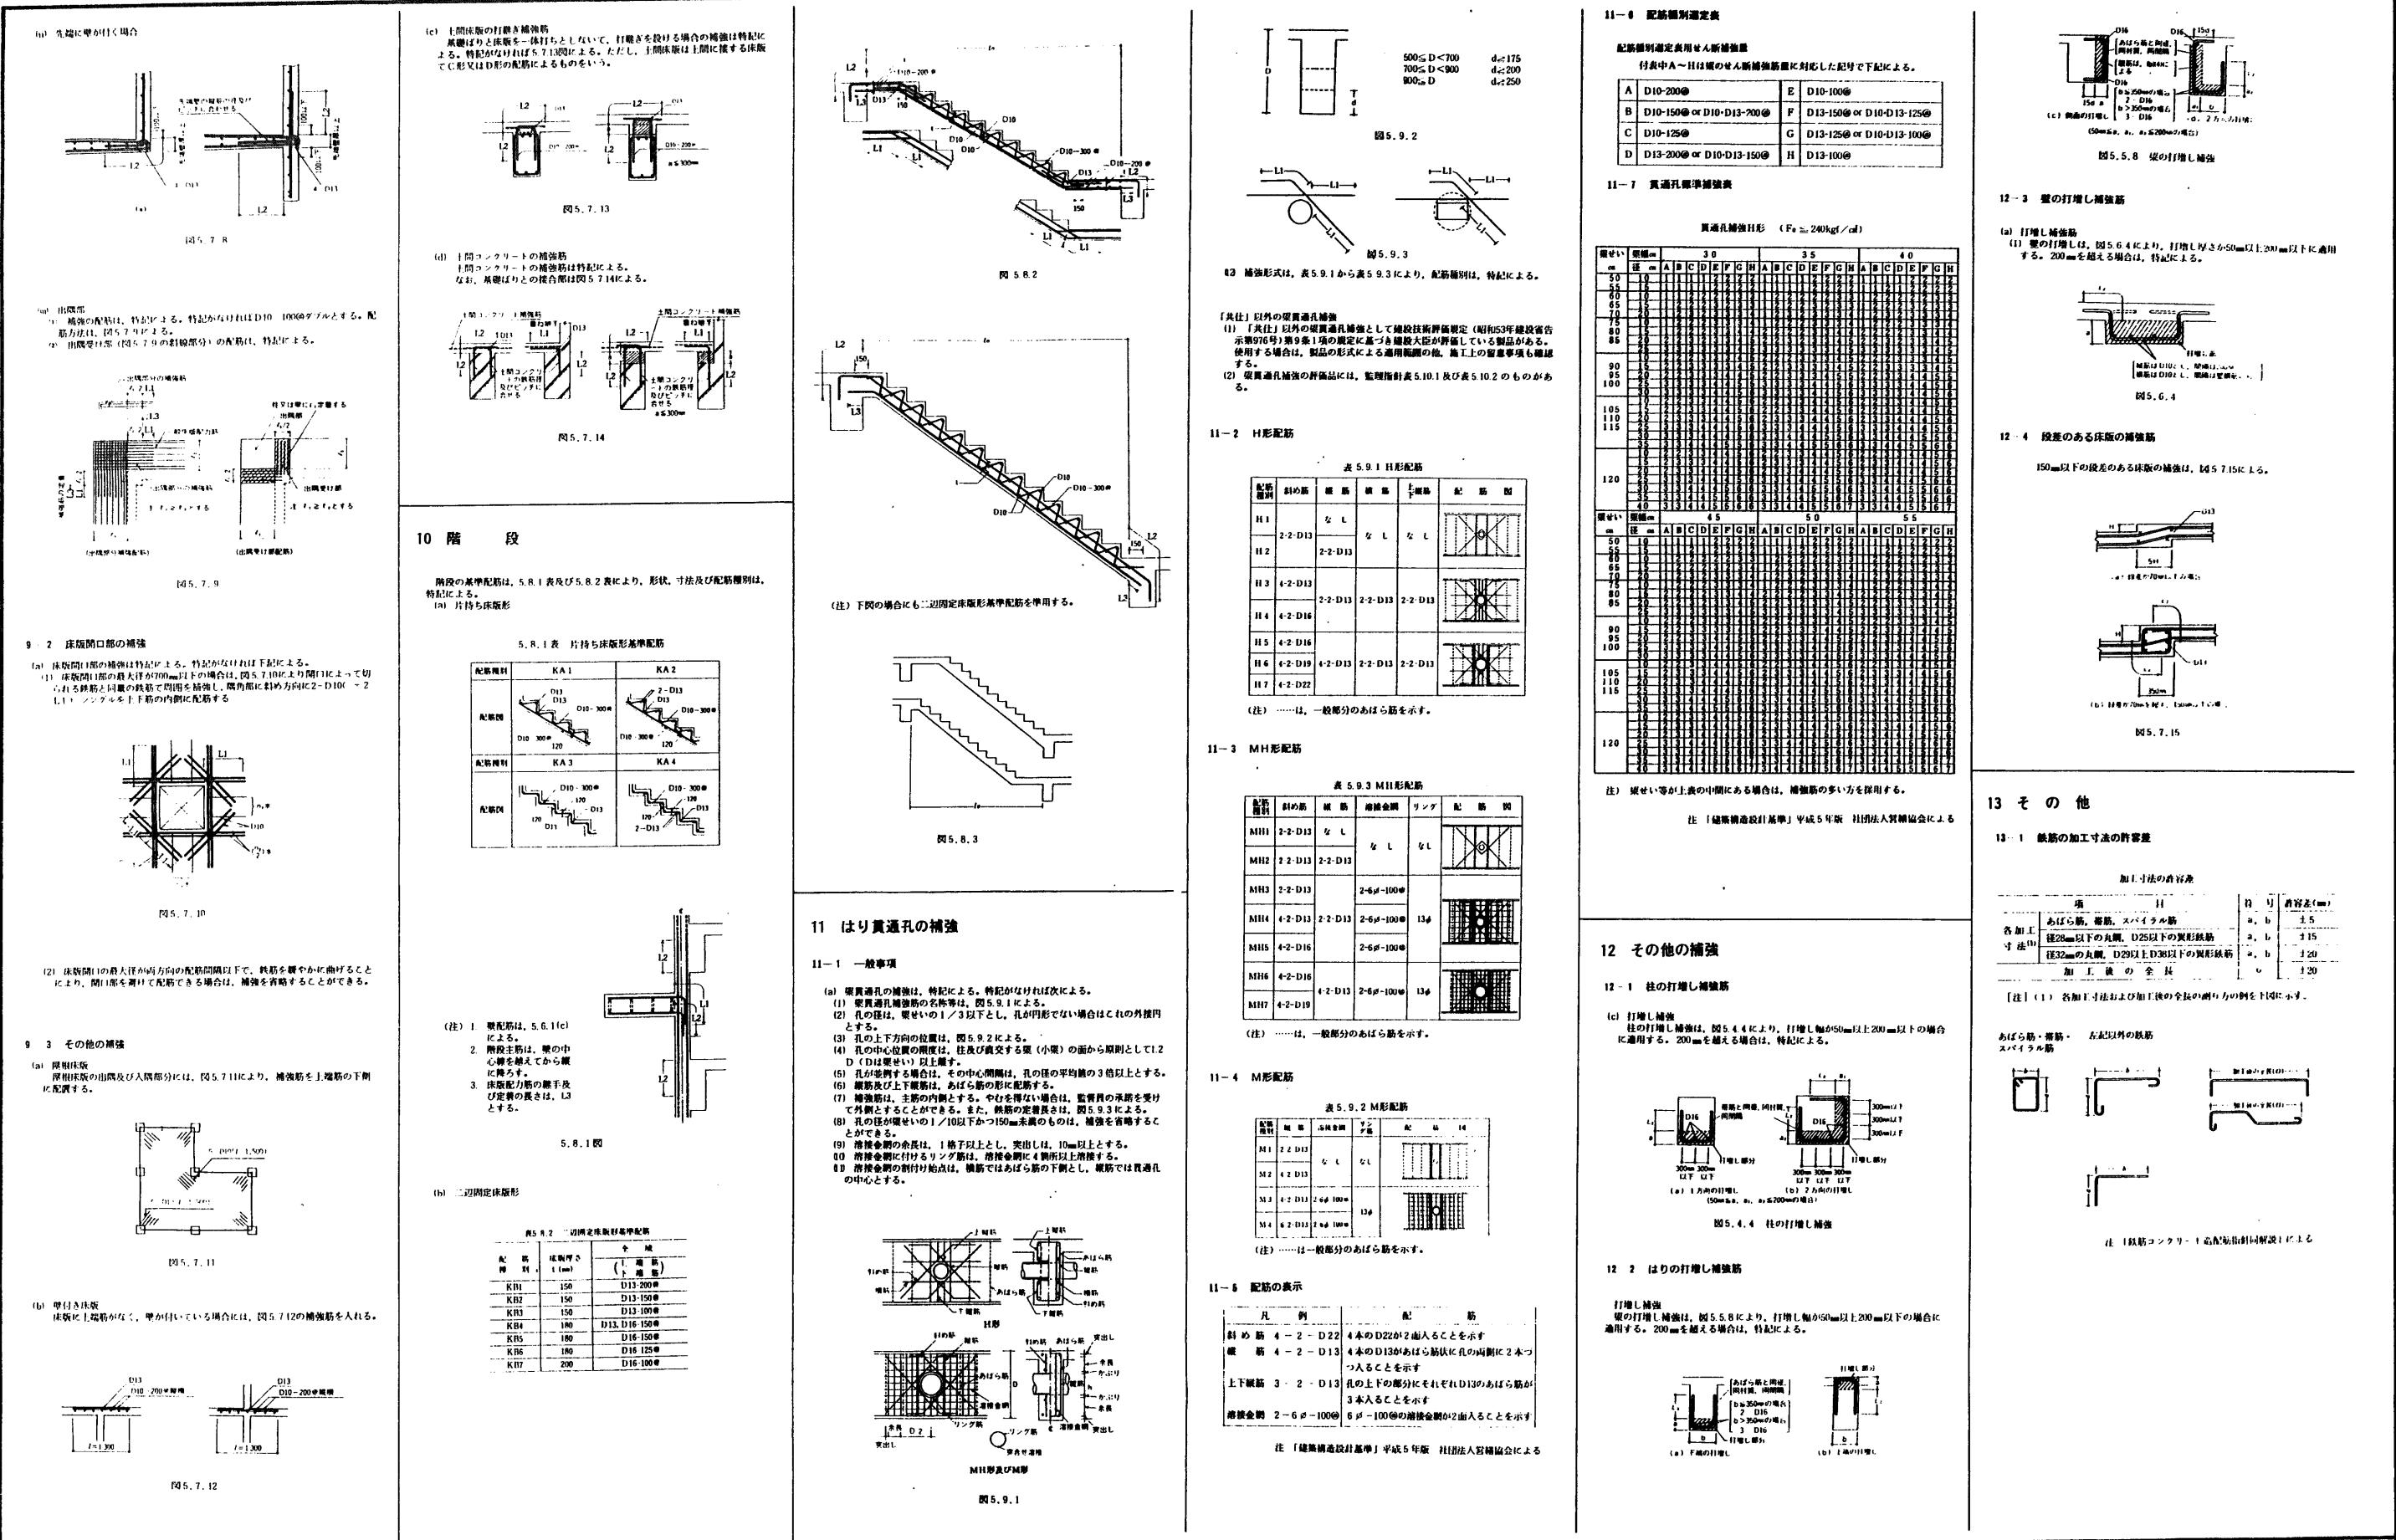

工事名	(仮称)看板地区コミュニティ 消防センター建設(建築主体)工事	1級建築士事務所 有限会社伊五沢設計	検図	製図	特記	図面内容 配筋標準図 No.3	縮尺	枚ノ内 図面番号 区分 建築構造	27
-----	------------------------------------	-----------------------	----	----	----	--------------------	----	------------------------	----



## 2.7 エンドタブ

エンドタブの材質は、母材と同等以上のものとし、形鋼は同厚・同間隔のものを用い、長さは、図2.10及  
び表2.3のとおりとする。ただし、あらかじめ溶接付加試験によって溶接部に欠陥が生じないことが確認  
された材質及び形状のものを用いる場合は、この限りでない。

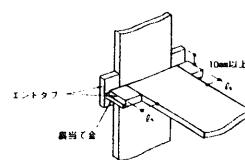


図2.10 エンドタブ

(注) 1 端はつり

突合せ溶接における画面溶接は、原則として端はつりを行う。端はつりは健全な溶着部分が現  
われるのではつり取った後、黄銅棒を行う。ただし、自動溶接において完全溶込みが得られたらと  
か相手探査試験等で確認できる場合は、端はつりを省略することができる。

2 端あて金

(1) 突合せ溶接の片溶接面に用いる端あて金は、原則としてフランジ内側に設置し、取付方法は、  
図2.11による断続内溶接とし、溶接間隔は溶接部に支障を与えない程度とする。

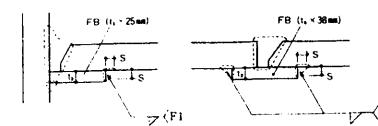


図2.11 端あて金の厚さ及び溶接

(2) 端あて金の厚さ、断続内溶接のサイズ及び耗材は表2.4、表2.5及び表2.6によるほか、要  
当の材質は、原則として母材と同等以上のものとする。

表2.4 端あて金の厚さ (単位:mm)

溶接工法	1	溶接の厚さ	S
半自動溶接	6以上	1 < 9	5
自動溶接	9以上	1 > 9	9
自 動 溶 接	12以上		

表2.5 溶接のサイズ (単位:mm)

溶接工法	溶接の長さ (L)		
	溶接、半自動溶接	自動溶接	自動溶接
32以下	30程度	40程度	
32以上25未満	40程度	50程度	
25以上	50程度	70程度	

## 2.8 余盛り

突合せ溶手、かど兼手、隅内溶接及びフレア溶接の溶接部は、余盛りを行う。その高さの上限は、表2.7  
による。

表2.7 余盛りの限度 (単位:mm)

溶接兼手	溶接工法	余盛りの限度
突合せ溶手	手溶接	3
かど兼手	半自動溶接	4
かど兼手	自動溶接	4
隅内溶接	手溶接	3
フレア溶接	半自動溶接	3

## 2.9 スカラップ

スカラップ半径(Sr)は30mmを標準とする。ただし、組立用形鋼の場合は、スカラップ内ウイブリット  
の向し溶接部を避けるためスカラップ半径を35mmとし、現場溶接のトフランジの場合は、図2.13に示す形状  
を用いることができる。

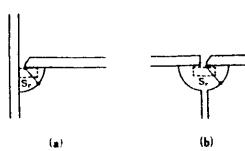


図2.12 スカラップ形状

図2.13 現場溶接のトフランジ部スカラップ

## 2.10 溶接板の段差

突合せ溶手において、突合せる部材の板厚に差があり、段差が手溶接及び半自動溶接で4mmを超える。  
自動溶接で3mmを超える場合は、厚い方の板に1/5以下の勾配をとり、突合せ部の表面をそろえる。ただし、半自動溶接で1/5勾配の場合は、3mmを限度とする。

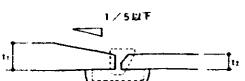


図2.14 溶接板の段差

## 2.11 端端補強プレート

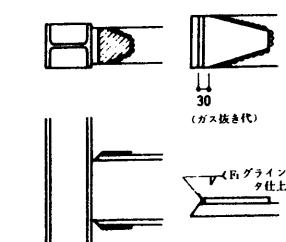


図2.15

## 第3章 ボルト接合

### 3.1 ボルトの種類

高力ボルトはJIS B 1186「摩擦接合用高力六角ボルト、六角ナット、平底金のセット」の規格品でセットの  
構成は2種(F10T)及び建築基準法に基づき認定されたトルシア形高力ボルト2種(S10T)、座頭蓋船め  
合高力ボルト(1種F8T相当)とする。

普通ボルト及びナットはJIS B 0205「メートル並目ねじ」とし、下記による規格品とし、仕上げ程度は中とする。  
JIS B 1180 (六角ボルト)  
JIS B 1181 (六角ナット)

座頭金はJIS B 1256(平底金)の磨き丸の規格品とする。

### 3.2 ボルトの長さ、孔径

表3.1 締付け長さに加える長さ

ボルトの呼び径	JISの高力ボルト	トルシア形高力ボルト
M12	25	25
M16	30	25
M20	35	30
M22	40	35
M24	45	40

表3.2 ボルトの呼び径に加える大きさ

ボルトの呼び径	ボルトの呼び径に加える大きさ (mm)
M12, M16	2.0 (0.5)
M20~M24	2.0 (0.5)

(注) ( ) 内は、普通ボルトの場合はする。ただし、いや、鋼製  
の被覆用ボルトの場合、1.0mmとすることができる。

### 3.3 縫端距離及びボルト間隔

縫端距離及びボルト間隔は、表3.3を標準とする。ただし、引張材の接合部分において、せん断を受ける  
ボルトが応力方向に3本以上並ばない場合の縫端距離は、ボルト軸径の2.5倍以上とする。

表3.3 縫端距離及びボルト間隔 (単位:mm)

呼	縫端距離	ボルト間隔
M16	40	60
M20	40	60
M22	45	70
M24	45	70

### 3.4 千鳥打ちのゲージ及び間隔

千鳥打ちのゲージ及び間隔は、表3.4を標準とする。

表3.4 千鳥打ちのゲージ及び間隔 (単位:mm)

ゲージ	千鳥打ちの間隔 (pt)
g	M16, M20, M22, M24
35	50
40	45
45	55
50	50
55	25
60	40

g : ゲージ  
pt : 千鳥打ちの間隔

図3.3 千鳥打ちのゲージ及び間隔

## 3.5 形鋼のゲージ及びボルトの最大軸距

形鋼のゲージ及びボルトの最大軸距は、表3.5の値を標準とする。

表3.5 形鋼のゲージ及びボルトの最大軸距 (単位:mm)


A又 はB	B	g	最大 軸距	B	B	g	最大 軸距
40	22	10	100*	60	16	40	10
45	25	12	125	75	16	50	12
50*	30	16	150	90	22	65	20
60	35	16	175	105	22	70	20
65	35	20	200	120	24	75	22
70	40	20	250	140	24	80	22
75	40	22	300	150	24	90	24
80	45	24	350	140	24	100	24
90	50	24	400	140	24	125	24
100	55	24					
125	50	35					
130	50	40					
150	55	55					
175	60	70					
200	60	90					

1 \*印のB=300は、千鳥打ちした時のゲージ値である。  
2 \*印のgおよび最大軸距の値は、袖支持上支障がない場合で、最小袖距離の規定にかかるまで用い  
ることができる。

## 第4章 鉄骨標準詳細

### 4.1 柱・はり仕口部 (H形柱)

図4.1

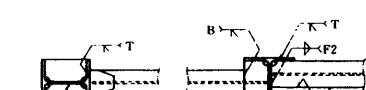

柱・はり仕口部 (H形柱)

図4.1

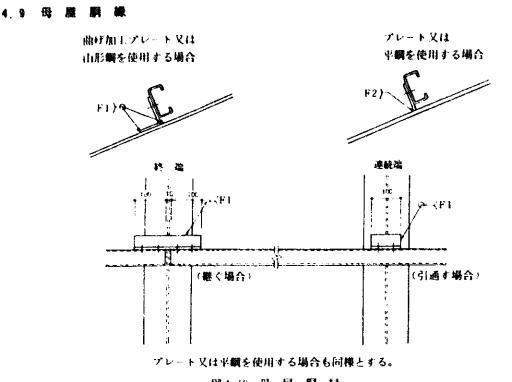


図4.10 母屋鋼構造

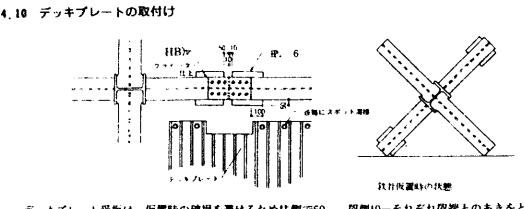


図4.11 デッキプレートの取付け

鉄筋の呼び名	D10	D13	D16	D19	D22	D25	D29	D32
貫通孔径 (mm)	24	26	31	35	38	43	46	

図4.11 鉄筋貫通孔の注

はり筋の定義又は引通しのため鉄筋にあわる貫通孔は、表4.1を標準とする。ただし、設計における鉄筋の貫通孔(フープ筋を除く)は、使われる主筋の貫通孔の内、最大の孔径に統一する。

表4.1 鉄筋貫通孔径

鉄筋の呼び名	D10	D13	D16	D19	D22	D25	D29	D32
貫通孔径 (mm)	24	26	31	35	38	43	46	

## 第5章 筋かい

### 5.1 山形鋼・平鋼


ガ イ ズ	高力ボルト	ガセットプレート 必要接長		
		厚×最小必要幅 gl×B	TYPE 1	TYPE 2
L. 65×65×6	5・M16	9×90	208	118
L. 75×75×6	5・M16	9×90	241	135
L. 75×75×9	5・M20	9×125	351	190
L. 90×90×7	5・M20	9×120	338	183
L. 90×90×10	5・M20	9×155	469	249
L. 90×90×13	5・M20	9×195	599	314
L. 100×100×10	5・M20	9×170	523	276
L. 100×100×13	5・M20	9×215	671	350
L. 130×130×12	7・M20	12×205	639	338
2L. 65×65×6	5・M16	9×165	416	222
2L. 75×75×6	5・M16	9×190	482	255
2L. 75×75×9	5・M20	12×205	544	290
2L. 90×90×7	5・M20	12×205	525	299
2L. 90×90×10	5・M20	12×270	730	401
2L. 90×90×13	7・M20	12×340	932	484
2L. 100×100×10	6・M20	12×305	816	426
2L. 100×100×13	8・M20	12×385	1044	540
2L. 130×130×12	10・M20	16×365	956	503
F・B. 75×12	3・M20	9×95	249	139
F・B. 90×12	3・M20	9×115	298	163
F・B. 100×12	4・M20	9×130	331	180
F・B. 100×16	5・M20	12×130	344	190
F・B. 100×19	6・M20	12×150	408	222


注 L. 130×130×12のボルトの配置は千鳥打ちとする

### 第6章 大梁縦手標準 (保有耐力推合)

#### 維手部耐力表(第1種保有耐力換算)-1 - SS 400級

中 梁 系 列	ボルト本数	ゲージ (mm)	横 斜 (mm)	内側板	外側板	フランジ ラブ フランジ ラブ	曲げモーメント (t-m)	せん 断 力 (t)	保有耐力換算値(①) 維手部耐力(%)	保有耐力 换 合 縦 手 縦 手 耐力	
										M <sub>z</sub>	Q <sub>z</sub>
H.B. 4×4×6	16	1.79	4	1.79	2	75	90	9 120	9 27	13.7	10.1
	16	1.79	4	1.79	2	75	90	9 120	9 27	16.5	11.6
	16	1.79	4	1.79	2	75	6 170	5.99	12.8	14.2*	10.5
	16	1.79	4	1.79	2	75	9 145	9 55	6 200	18.2	14.0
	16	1.79	4	1.79	2	75	9 145	9 55	6 200	21.5	16.7
	16	1.79	4	1.79	2	75	9 145	9 55	6 200	22.6	17.2
	16	1.79	4	1.79	2	75	9 145	9 55	6 200	23.4	18.4
	16	1.79	4	1.79	2	75	9 145	9 55	6 200	24.7	19.4
	16	1.79	4	1.79	2	75	9 145	9 55	6 200	25.0	19.7
	16	1.79	4	1.79	2	75	9 145	9 55	6 200	25.7	20.4
	16	1.79	4	1.79	2	75	9 145	9 55	6 200	26.4	21.1
	16	1.79	4	1.79	2	75	9 145	9 55	6 200	27.0	21.7
	16	1.79	4	1.79	2	75	9 145	9 55	6 200	27.7	22.4
	16	1.79	4	1.79	2	75	9 145	9 55	6 200	28.4	23.1
	16	1.79	4	1.79	2	75	9 145	9 55	6 200	29.1	23.8
	16	1.79	4	1.79	2	75	9 145	9 55	6 200	29.8	24.5
	16	1.79	4	1.79	2	75	9 145	9 55	6 200	30.5	25.2
	16	1.79	4	1.79	2	75	9 145	9 55	6 200	31.2	25.9
	16	1.79	4	1.79	2	75	9 145	9 55	6 200	31.9	26.6
	16	1.79	4	1.79	2	75	9 145	9 55	6 200	32.6	27.3
	16	1.79	4	1.79	2	75	9 145	9 55	6 200	33.3	28.0
	16	1.79	4	1.79	2	75	9 145	9 55	6 200	34.0	28.7
	16	1.79	4	1.79	2	75	9 145	9 55	6 200	34.7	29.4
	16	1.79	4	1.79	2	75	9 145	9 55	6 200	35.4	30.1
	16	1.79	4	1.79	2	75	9 145	9 55	6 200	36.1	30.8
	16	1.79	4	1.79	2	75	9 145	9 55	6 200	36.8	31.5
	16	1.79	4	1.79	2	75	9 145	9 55	6 200	37.5	32.2
	16	1.79	4	1.79	2	75	9 145	9 55	6 200	38.2	32.9
	16	1.79	4	1.79	2	75	9 145	9 55	6 200	38.9	33.6
	16	1.79	4	1.79	2	75	9 145	9 55	6 200	39.6	34.3
	16	1.79	4	1.79	2	75	9 145	9 55	6 200	40.3	35.0
	16	1.79	4	1.79	2	75	9 145	9 55	6 200	41.0	35.7
	16	1.79	4	1.79	2	75	9 145	9 55	6 200	41.7	36.4
	16	1.79	4	1.79	2	75	9 145	9 55	6 200	42.4	37.1
	16	1.79	4	1.79	2	75	9 145	9 55	6 200	43.1	37.8
	16	1.79	4	1.79	2	75	9 145	9			

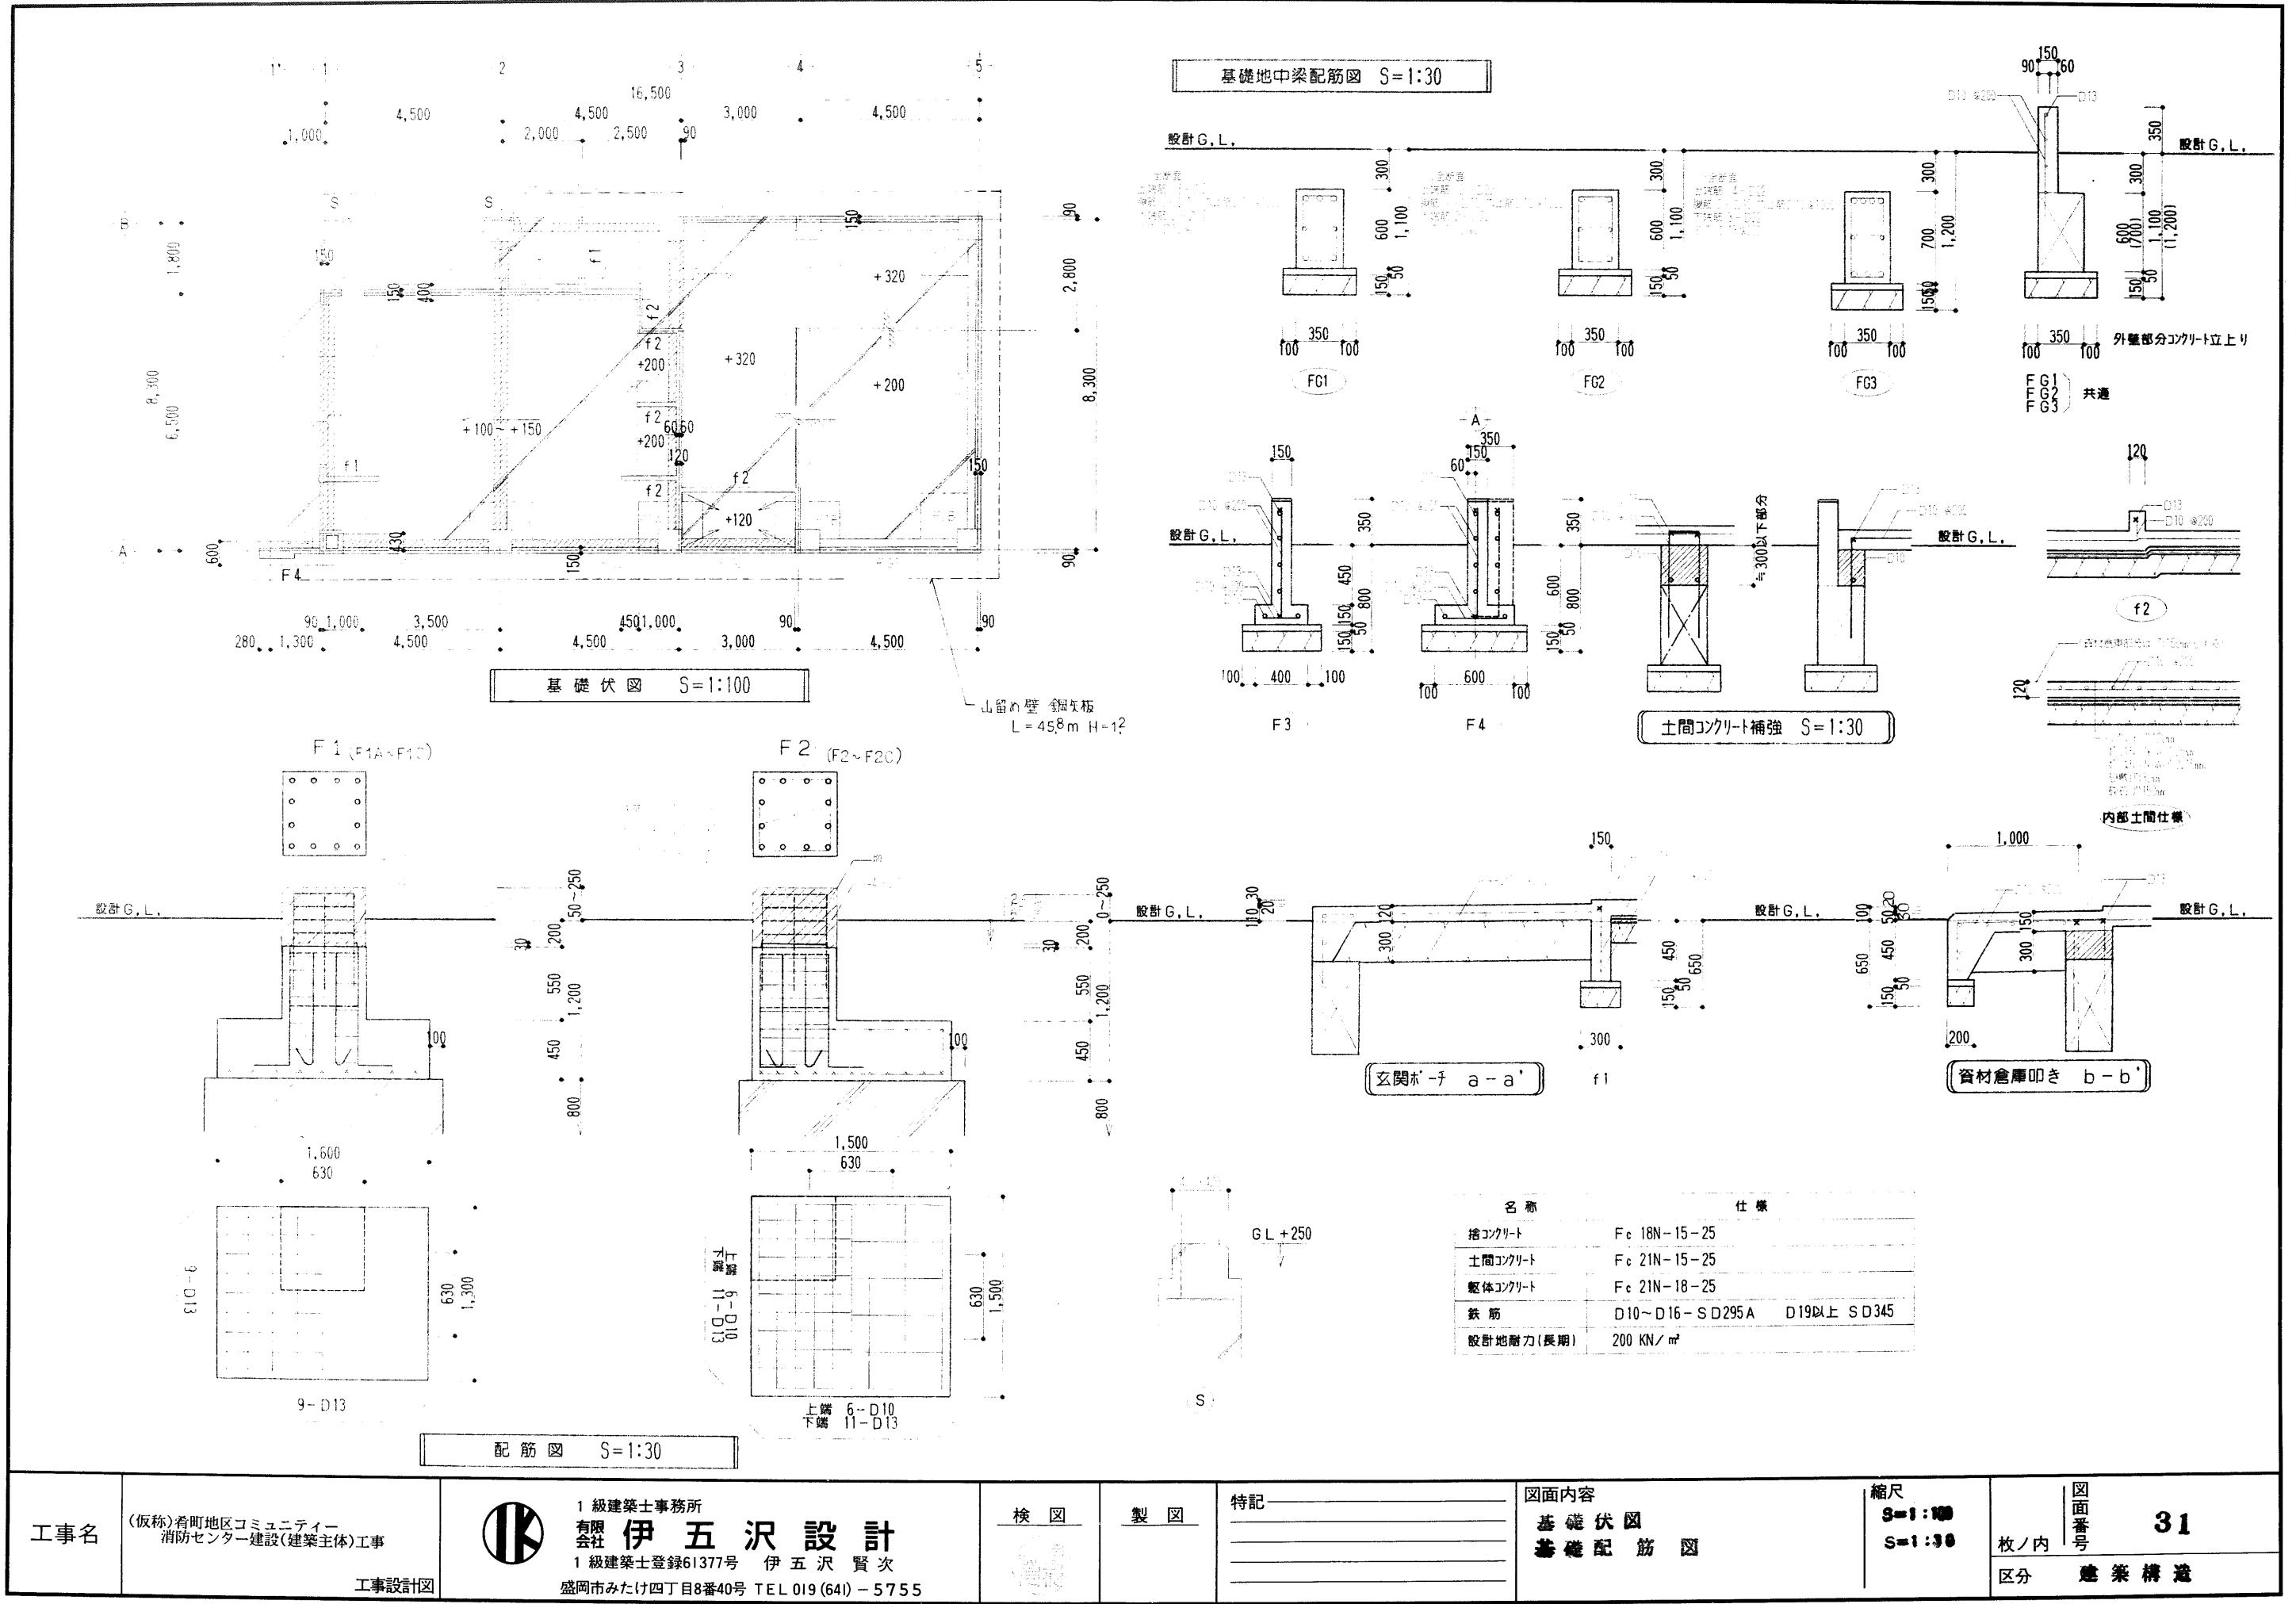

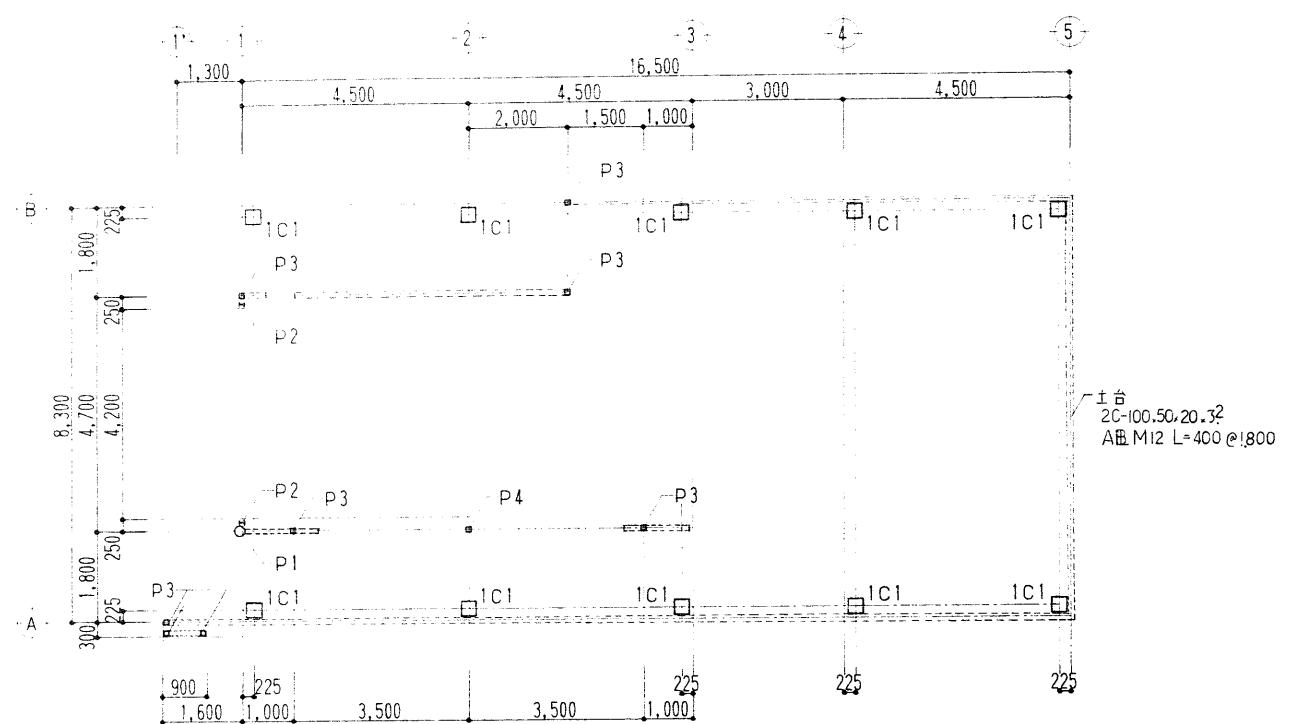

柱伏図 S=1:100

符号	断面	備考
R G1	H-350×175×7×11	剛接合JOINTは別仕様書参照
R G2	H-350×175×7×11 端部 B H-350×175×9×12	*
2 G1	H-450×200×9×14	*
2 G2	H-450×200×9×14 端部 B H-450×200×9×16	*
C G1	H-350×175×7×11	*
C G2	H-450×200×9×14	*
S B1	2C-100×50×20×3.2 7φ-PL-6 @500	GPL-6 中BL 2-M16
B1	H-150×75×5×7	GPL-6 HTBL 2-M16
B2、B4	H-200×100×5.5×8	GPL-6 HTBL 2-M16
B3	H-250×125×6×9	GPL-6 HTBL 2-M16
B5	H-300×150×6.5×9	GPL-9 HTBL 2-M20
B6	H-350×175×7×11	GPL-9 HTBL 3-M20
B7	H-148×100×6×9	GPL-6 HTBL 2-M16
B8	H-100×100×6×8	GPL-6 中BL 2-M16
2C1	□-300×300×12	
1C1	□-300×300×16	BPL 32×500×500 ABL 4-M27フット L=800(首下)
P1	SGP 白 216.3φ×5.8 柱脚 □-100×100×6	BPL 9-120×260 ABL 2-M16 L=400 2PL-6 中BL 2-M16
P2	H-100×100×6×8	BPL-9×110×140 ABL 2-M16 L=500(9フット) GPL-6 HTBL 2-M16
P3	□-100×100×3.2	2PL-6 中BL 2-M16
P4	□-100×100×3.2	BPL-9×115×260 ABL 2-M16 L=500 2PL-6 中BL 2-M16
P5	□-100×100×2.3	2PL-6 中BL 2-M16
デッキプレート	コンクリート合成床版型デッキプレート(7)1.2mm コンクリート止め PL-1.6×H130	コンクリートFC18N/mm <sup>2</sup> , 山上(7)80mm ワイヤーメッシュ 6φ-150×150 専用スペーサー使用
脚縁	C-100×50×20×2.3 @600	

工事名	(仮称)看町地区コミュニティ 消防センター建設(建築主体)工事	 1級建築士事務所 有限公司 伊五沢設計 1級建築士登録61377号 伊五沢 賢次 盛岡市みつけ四丁目8番40号 TEL 019(641)-5755 工事設計図	検図	製図	特記	図面内容	縮尺	図面番号
						1 陸柱伏図 2 鉄骨リスト	S=1:100	枚ノ内 32 区分 建築構造



1 級建築士事務所  
有限会社 伊五沢設計  
1 級建築士登録 No.1377号 伊五沢 賢次  
盛岡市みたけ四丁目8番40号 TEL 019(641)-575

### 工事名

(仮称)看町地区コミュニティ  
消防センター建設(建築主体)工事

工事設計図

検 図

製圖




特記――――――――――

## 図面内容

縮尺  
 $S=1:100$







図面番号  
内ノ枚  
建区分

32

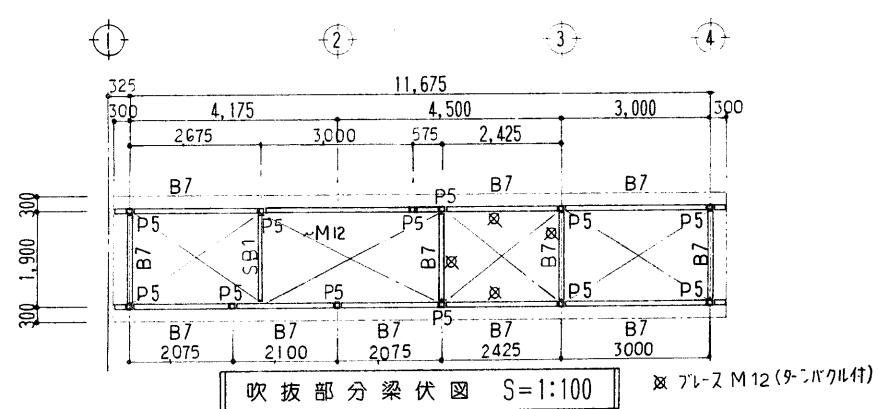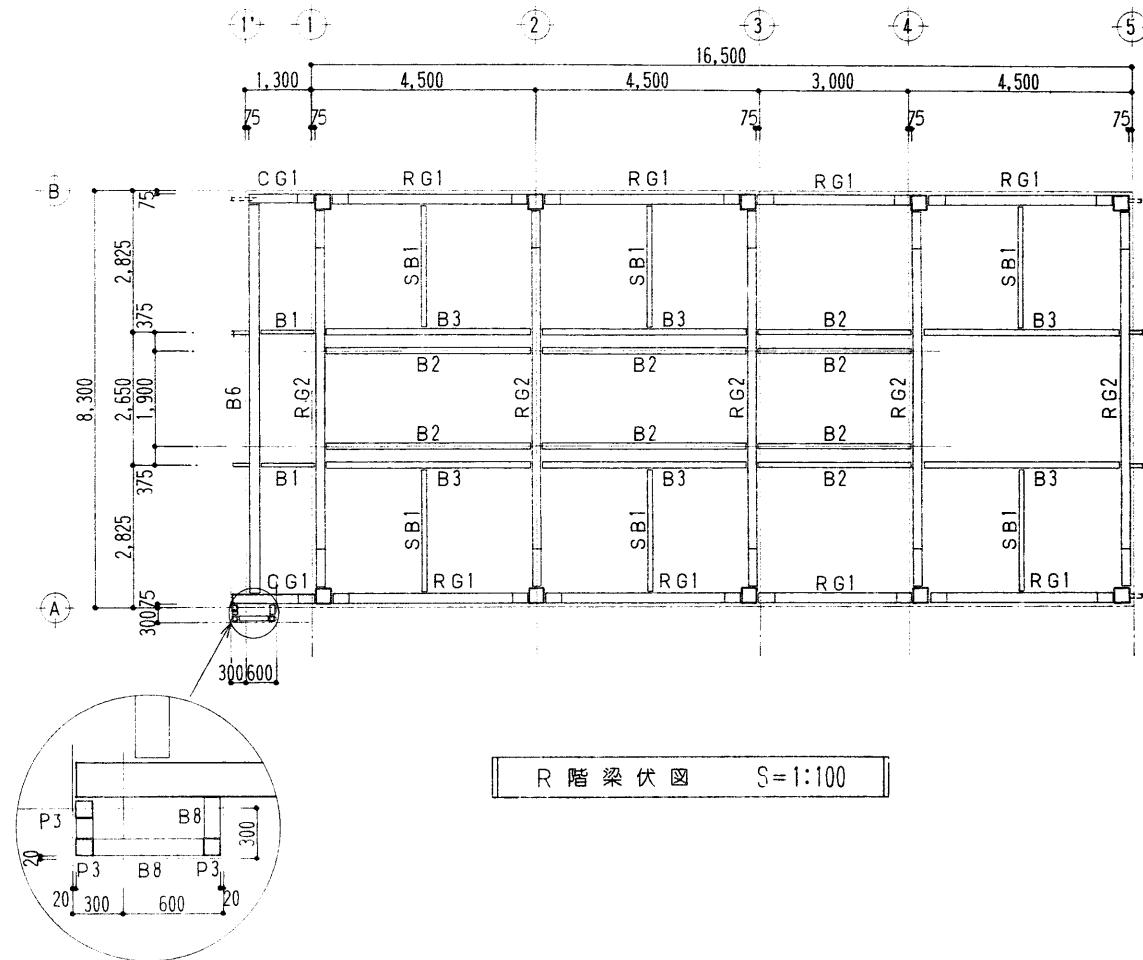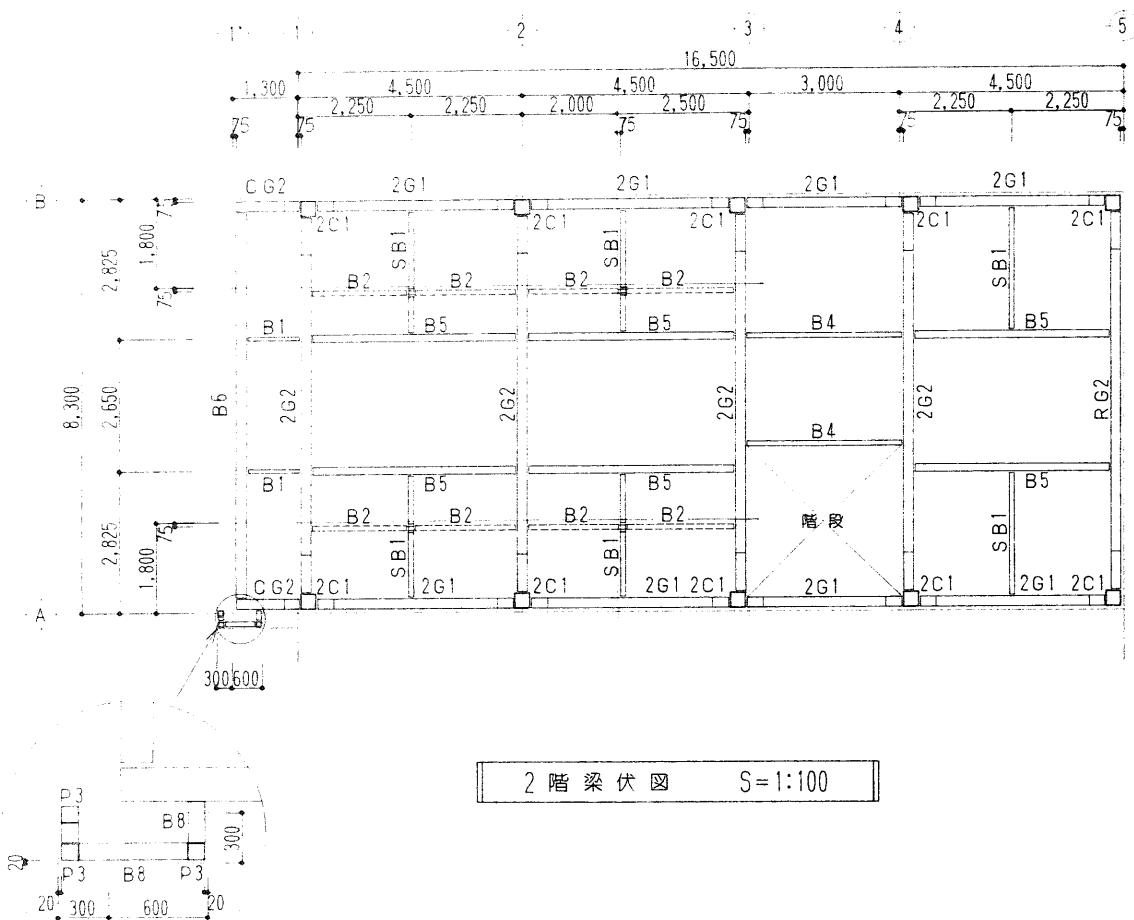

工事名	(仮称)看町地区コミュニティ 消防センター建設(建築主体)工事	1級建築士事務所 会社 伊五沢設計	検図	製図	特記	図面内容	縮尺	図面番号
		1級建築士登録G1377号 伊五沢 賢次 盛岡市みたけ四丁目8番40号 TEL 019(64)-5755				2階梁伏図 R階梁伏図	S=1:100	枚ノ内 区分 建築構造





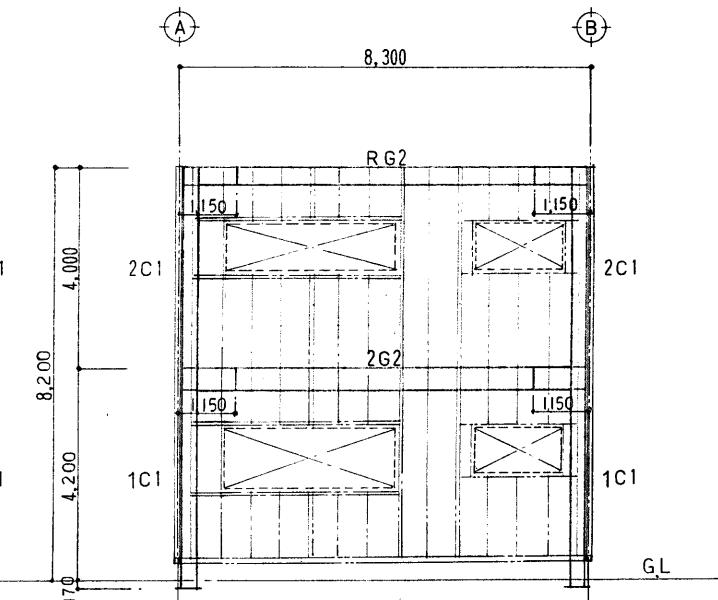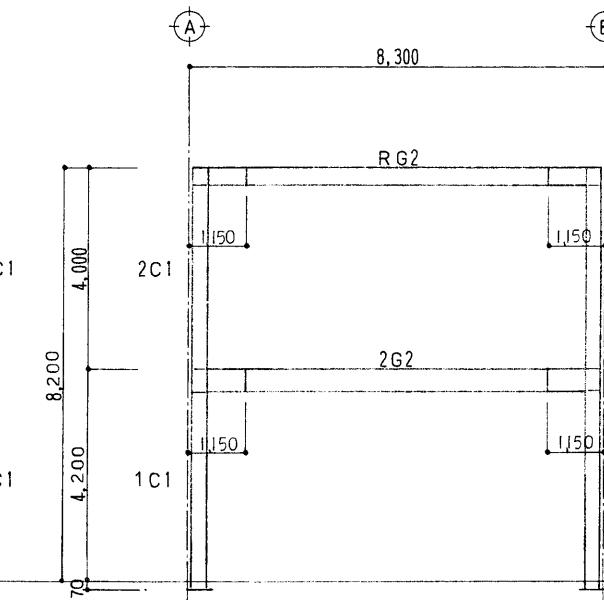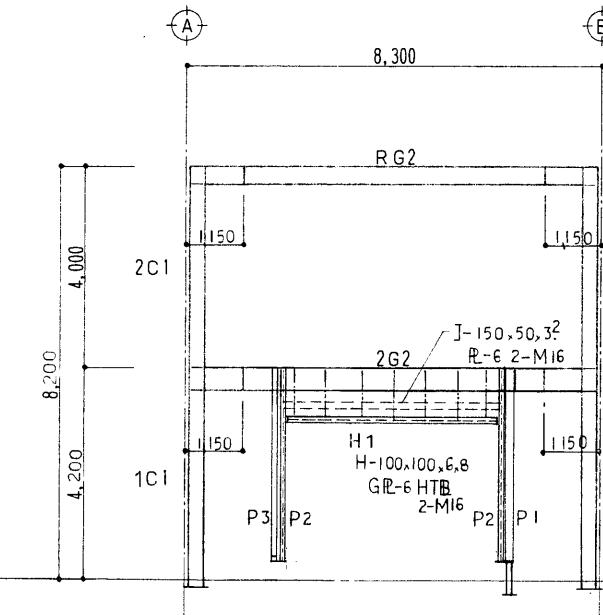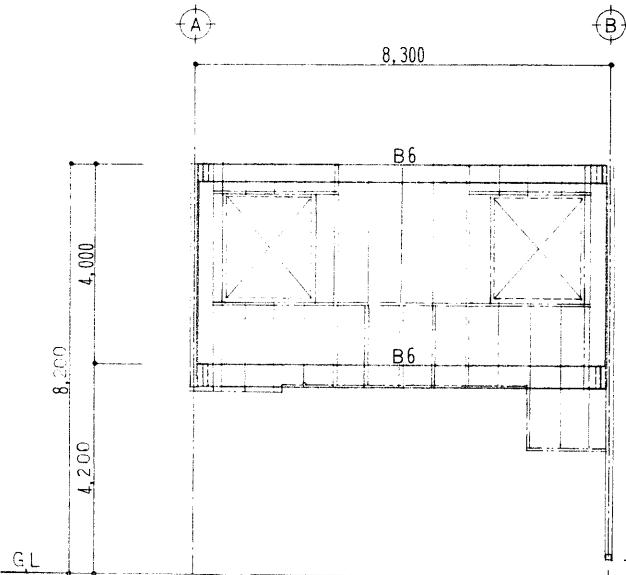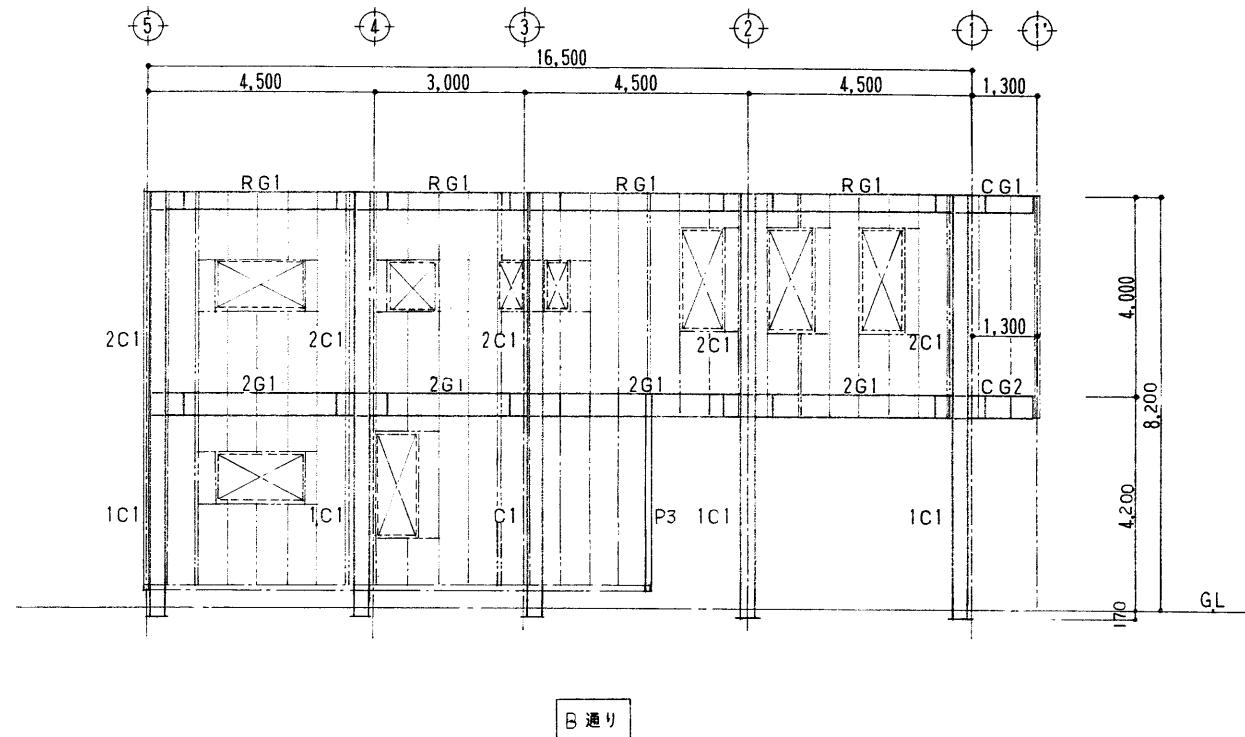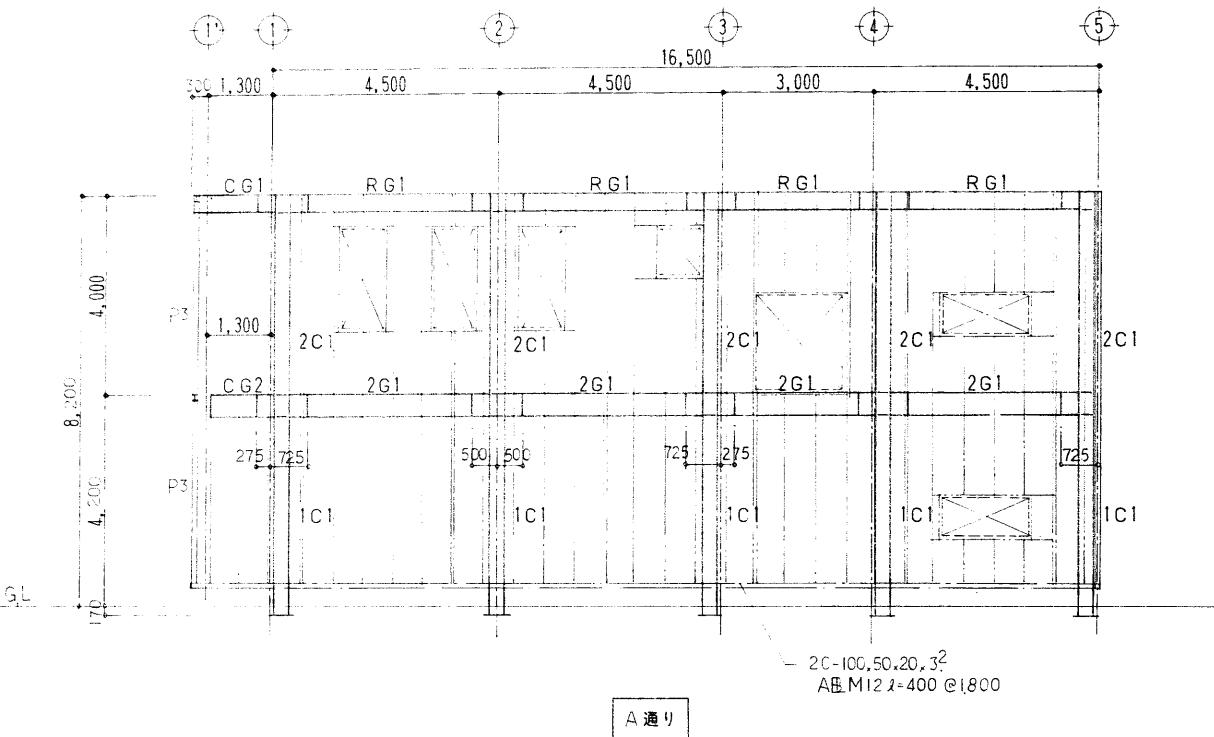

輪組図 S=1:100

工事名	(仮称)看町地区コミュニティ消防センター建設(建築主体)工事 工事設計図	1級建築士事務所 有限会社 伊五沢設計 1級建築士登録61377号 伊五沢 賢次 盛岡市みたけ四丁目8番40号 TEL 019(641)-5755	検図	製図	特記	図面内容 輪組図	縮尺 S=1:100	図面番号 枚ノ内 区分 建築構造	34
-----	---	--	----	----	----	-------------	---------------	------------------------	----



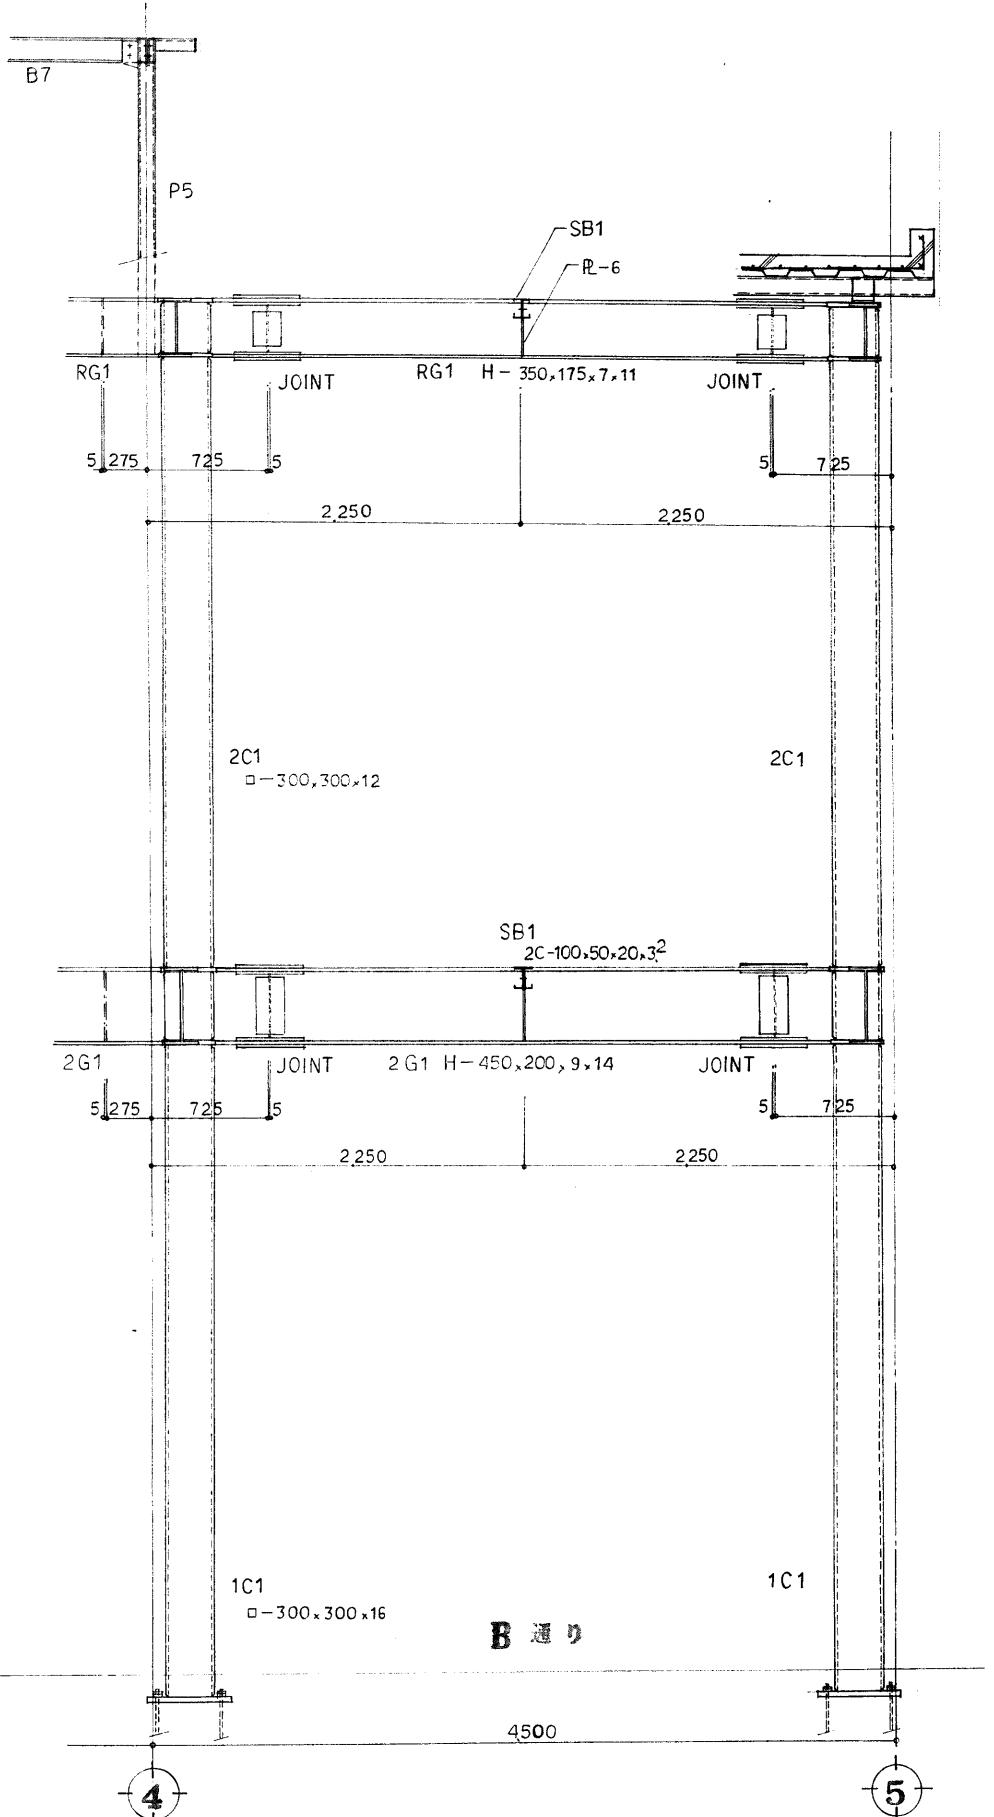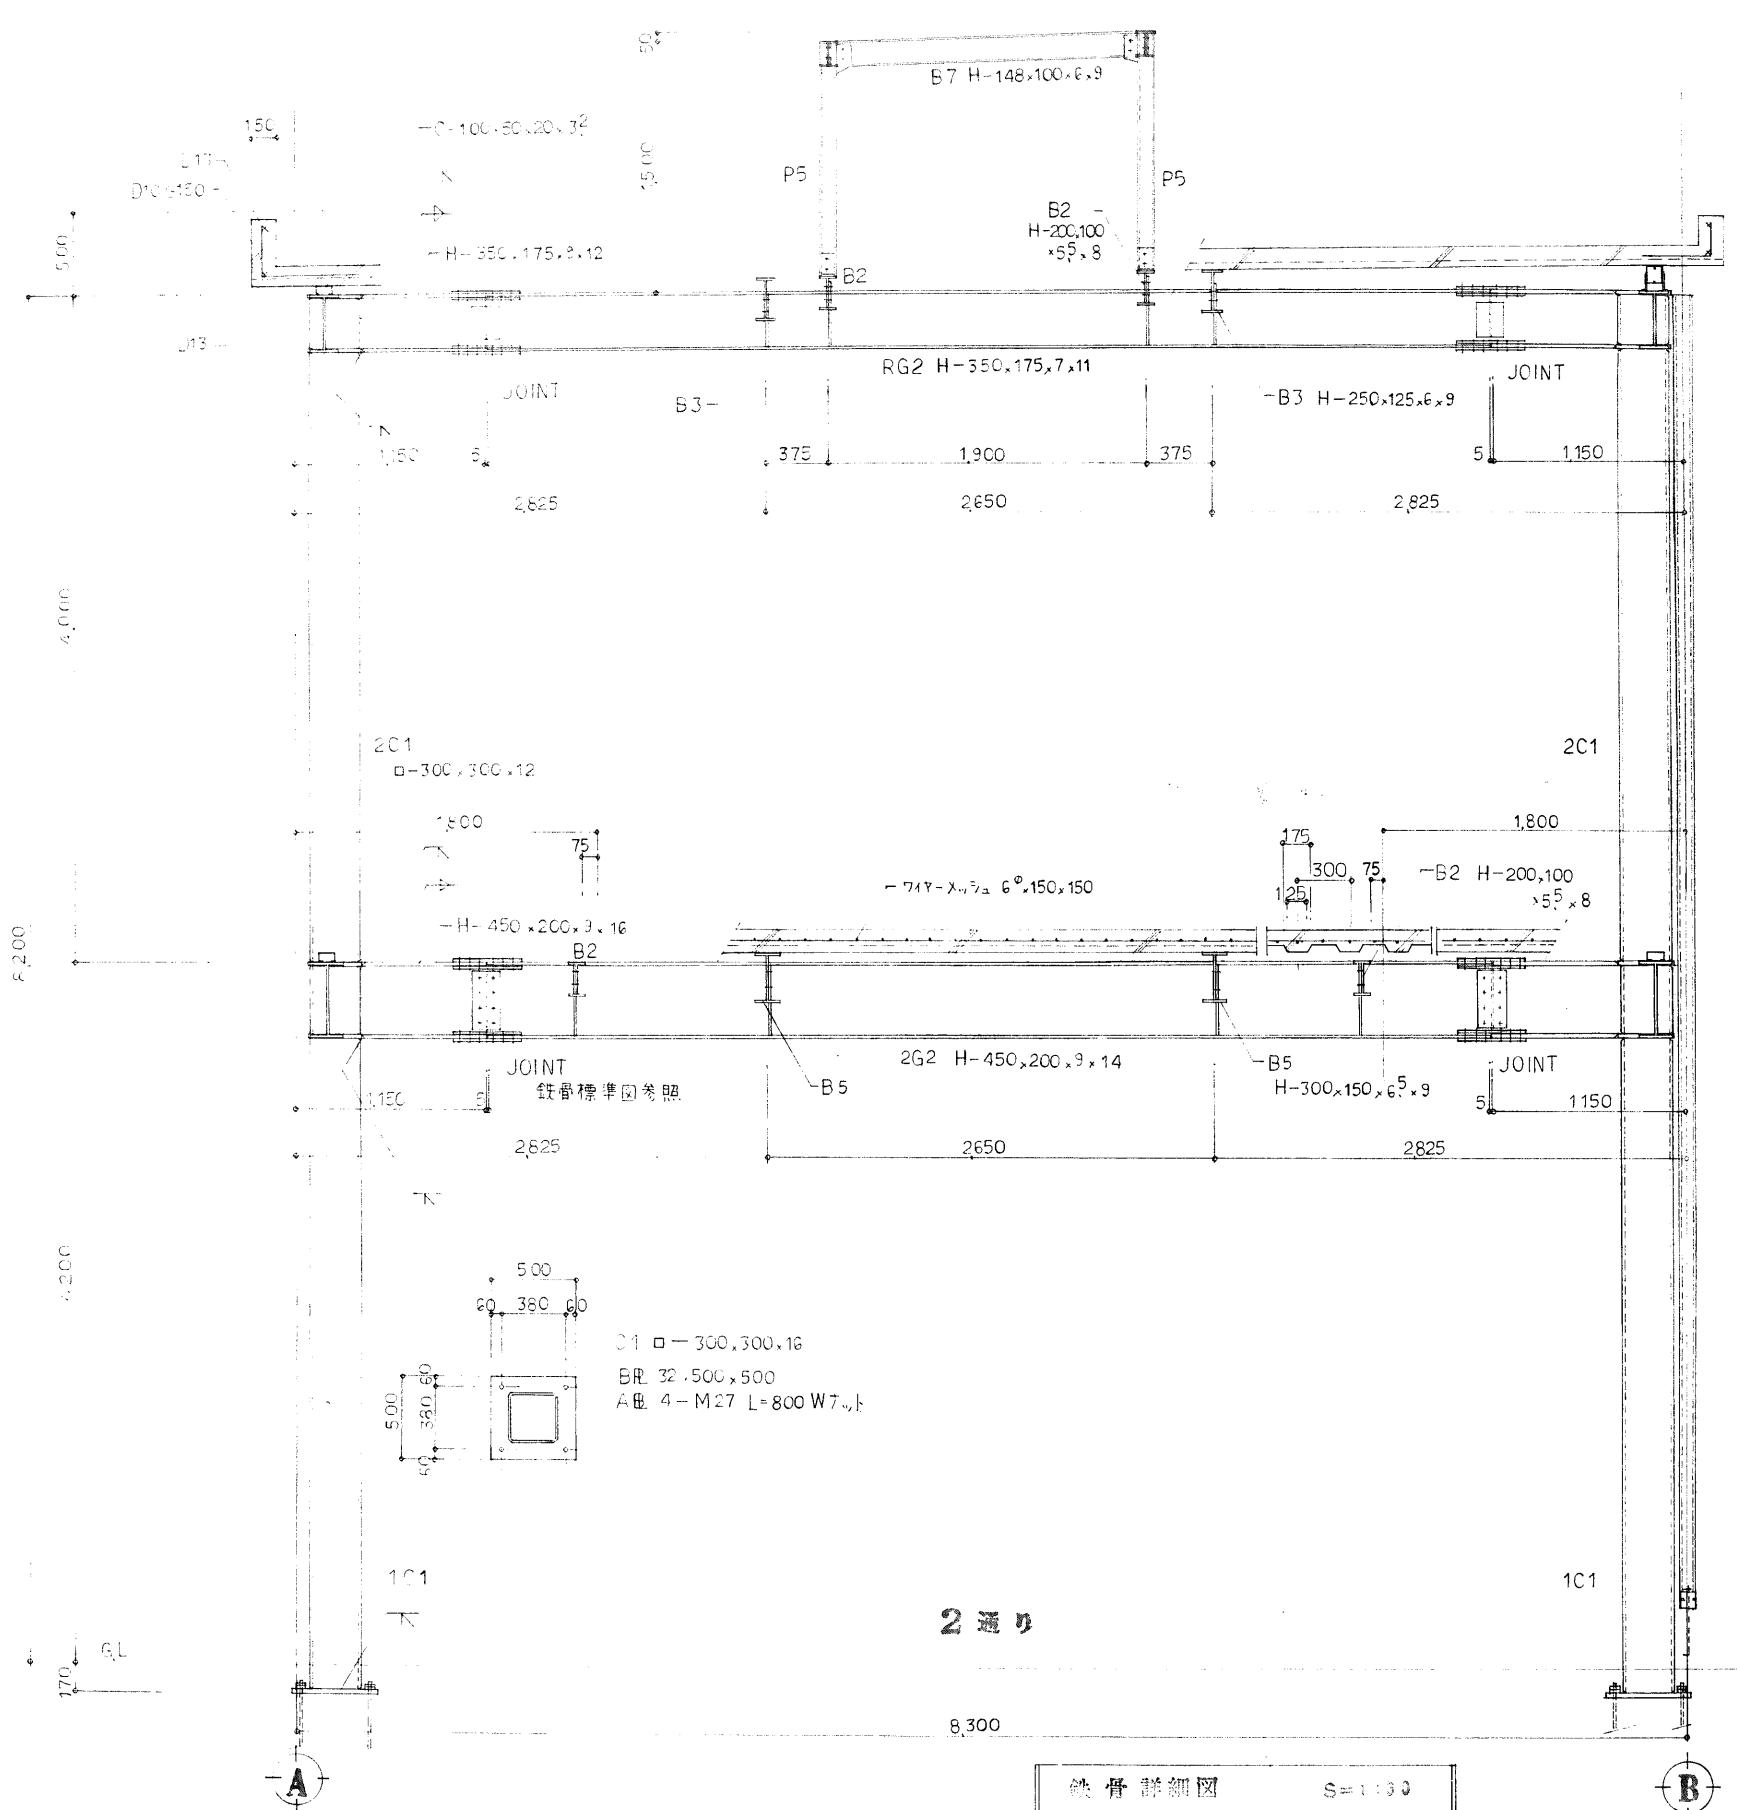

工事名	(仮称)香町地区コミュニティ 消防センター建設(建築主体)工事	 1級建築士事務所 有限公司 伊五沢設計 1級建築士登録61377号 伊五沢 賢次 盛岡市みたけ四丁目8番40号 TEL 019(641)-5755 工事設計図	検図	製図	特記	図面内容 鉄骨詳細図	縮尺 $S=1:30$	枚ノ内 区分	図面番号 35 建築構造
-----	------------------------------------	--	----	----	----	---------------	----------------	-----------	--------------------



1級建築士事務所  
有限会社 伊五沢設計  
1級建築士登録61377号 伊五沢 賢次  
盛岡市みたけ四丁目8番40号 TEL 019(641)-575

### 工事名

(仮称)看町地区コミュニティ  
消防センター建設(建築主体)工事

工事設計

圖 1-13-2

Section 3


特語

図面内容  
鉄骨詳細図


尺  
S=1:30

35

A metric ruler with markings every 1 millimeter. The numbers 5 through 60 are printed in black. The number 10 is enclosed in a red circle, and the number 20 is enclosed in a red square.

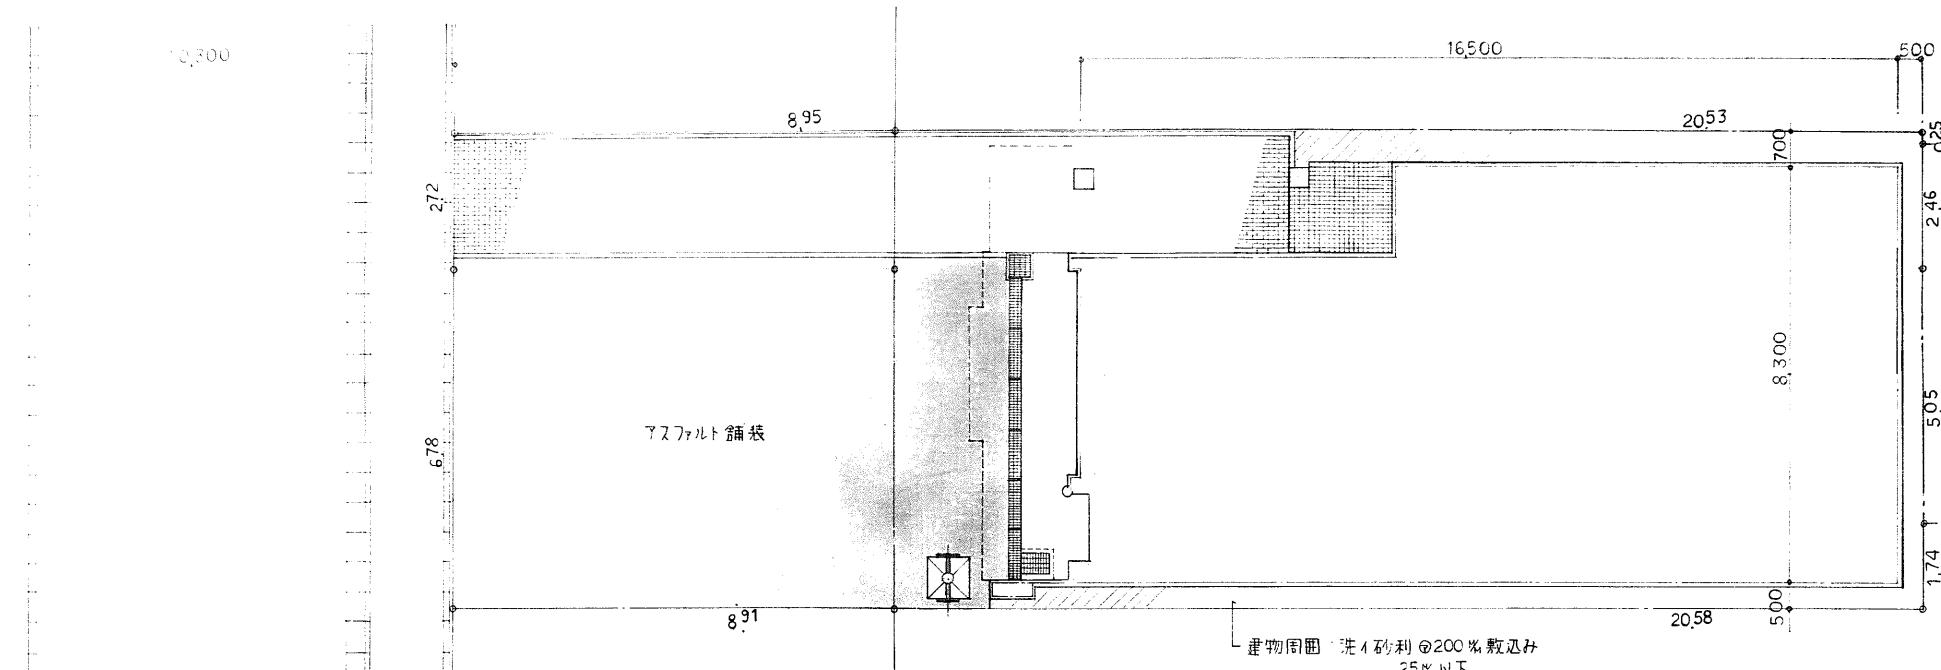

外構図 S=1:100

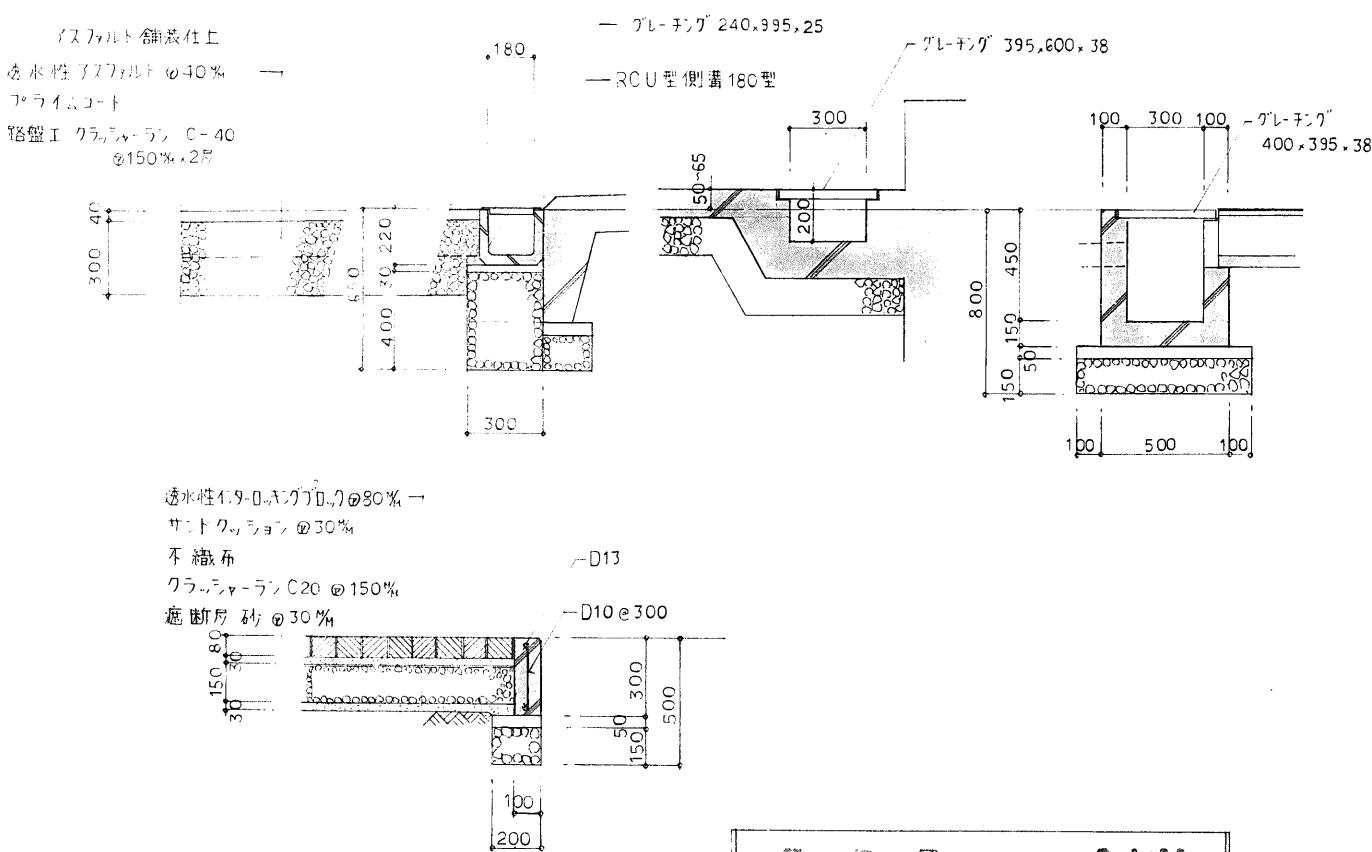

詳細圖 S=1:30



1級建築士事務所  
有限会社 伊五沢設計  
1級建築士登録61377号 伊五沢 賢次  
盛岡市みたけ四丁目8番40号 TEL 019(641)-57

工事名 (仮称)肴町地区コミュニティ  
消防センター建設(建築主体)工事  
工事設計

檢 図

制义

特記\_\_\_\_\_

---

---

---


---

## 図面内容

消防用ホースポール 詳細図 S=1:50


縮尺

36  
図面番号

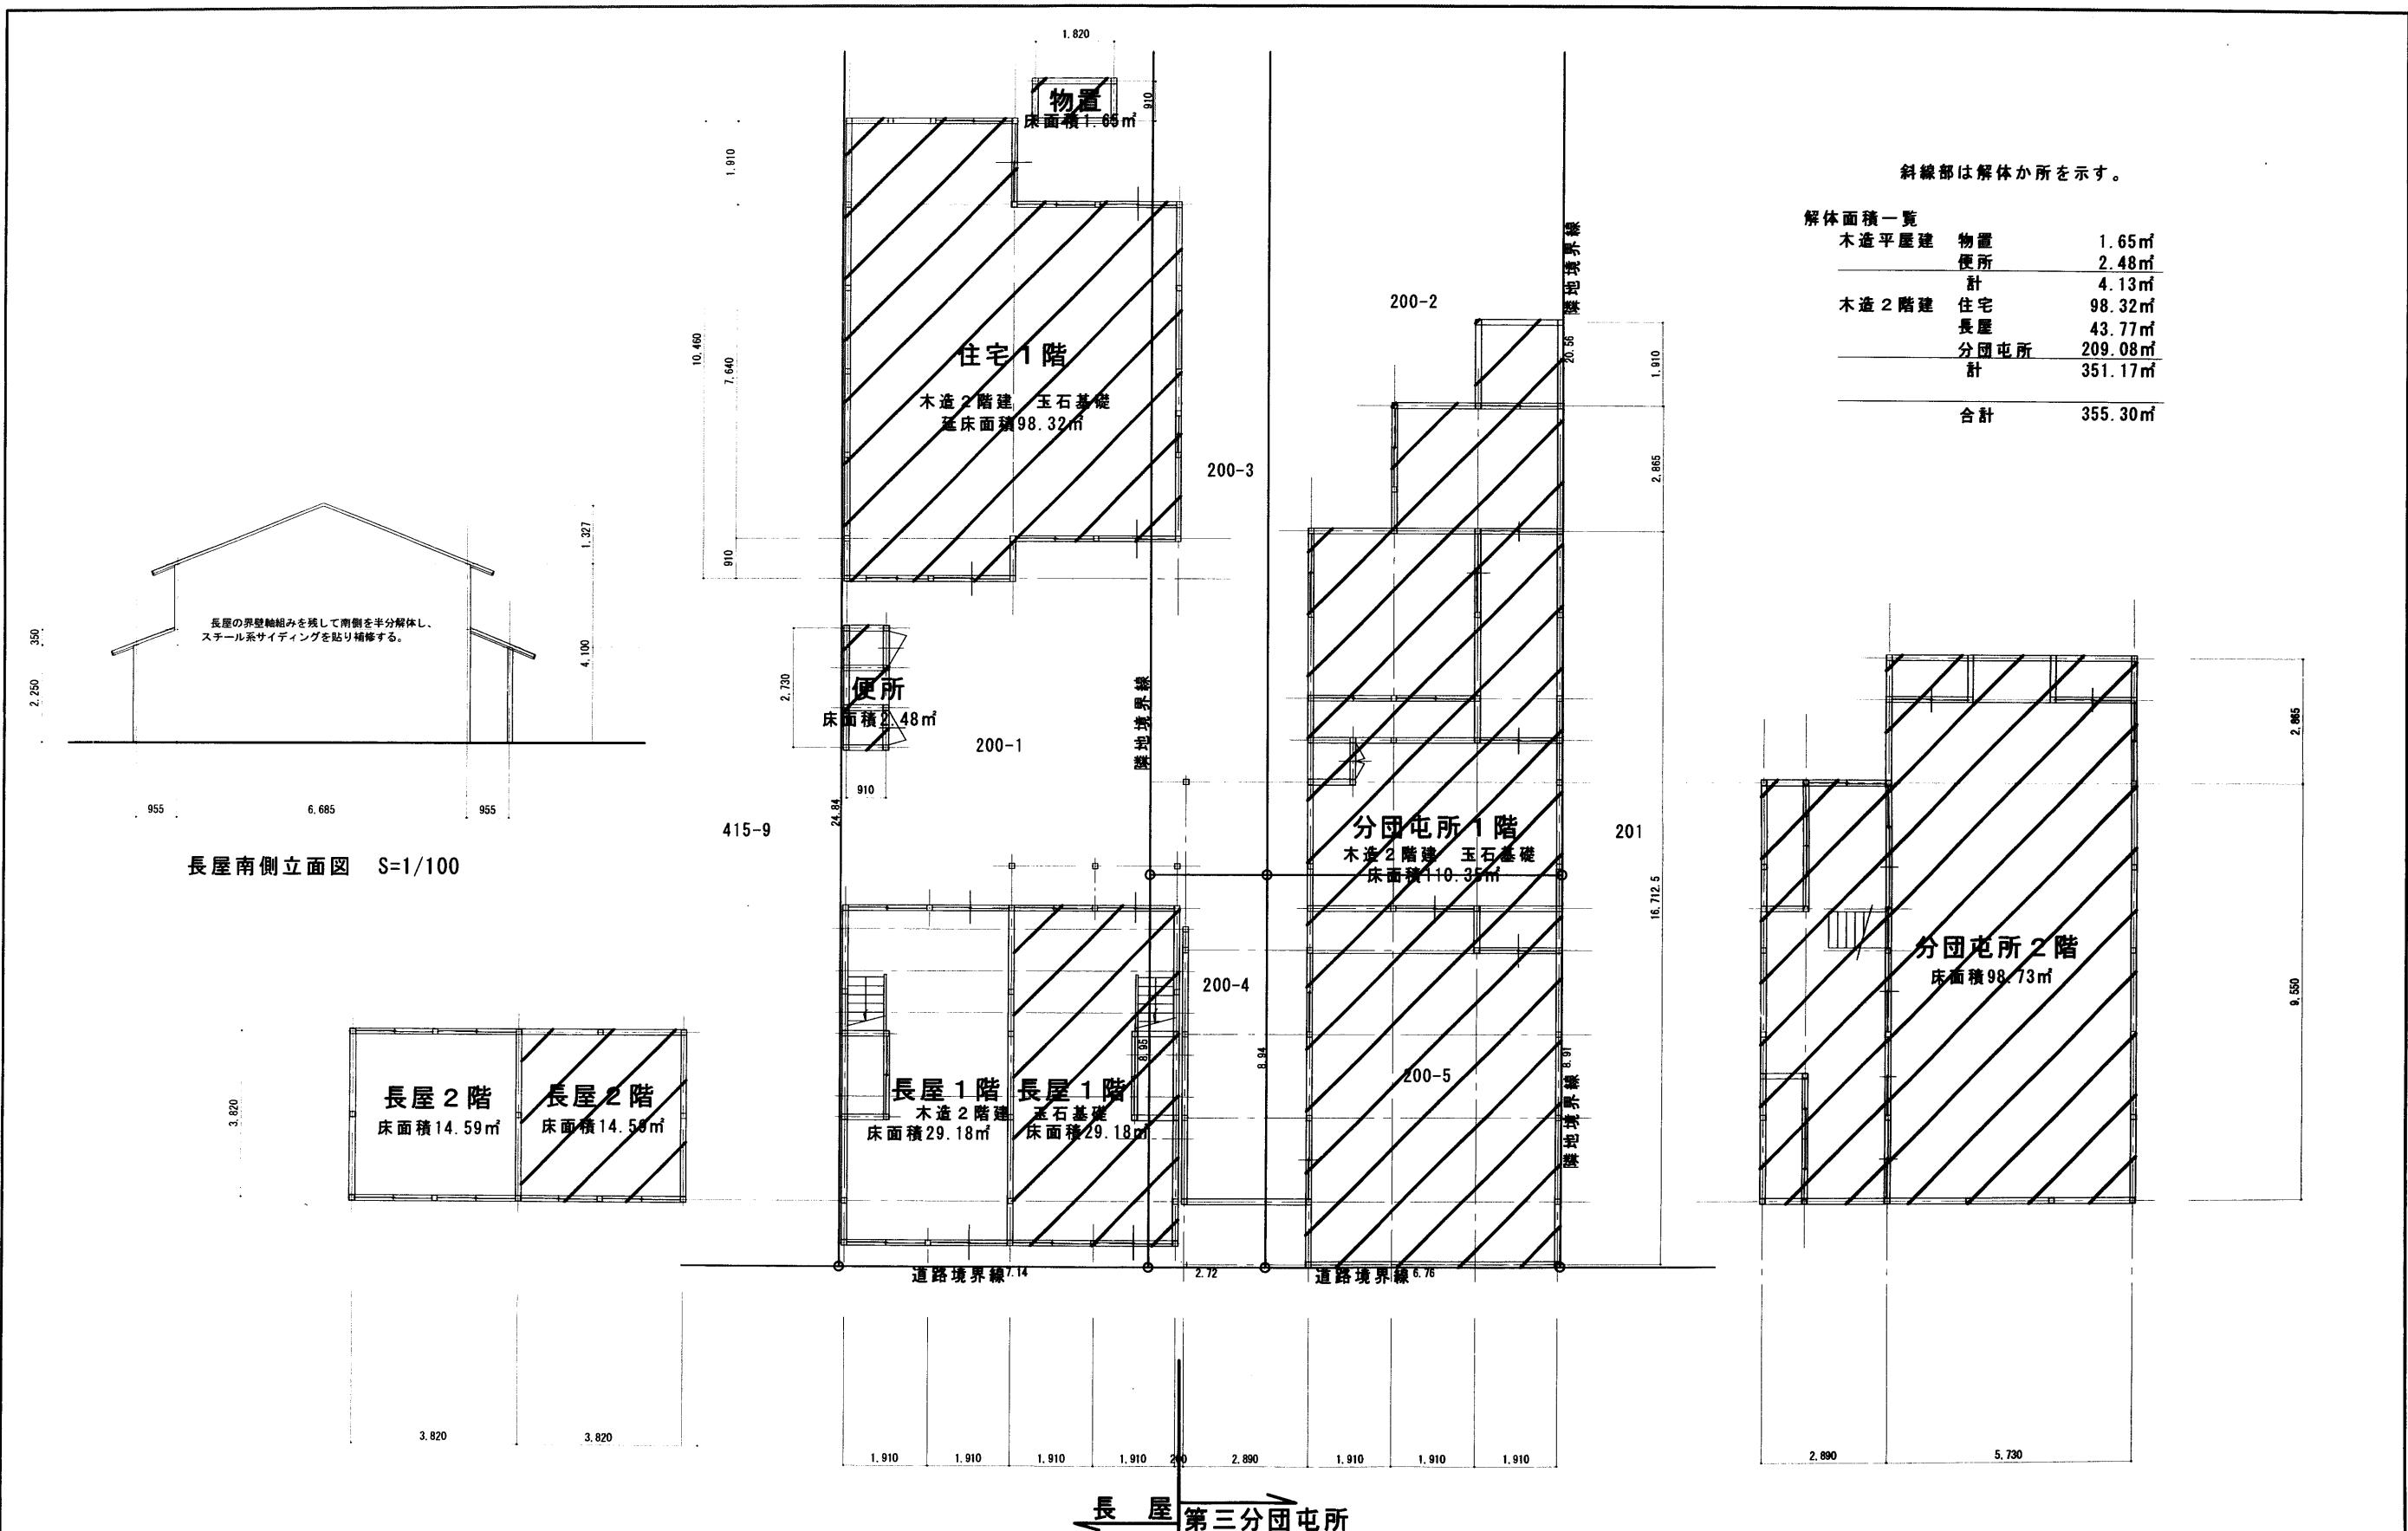

年 度	施 設 番 号	工 事 名 称	(仮称)肴町コミュニティ消防センター建設 (建築主体)工事 設計図	設計担当 藤澤	特記	面積内容	縮尺	枚 ノ 内	面 積 番 号
平成13年度			盛岡市建設部建築営繕課 盛岡市内丸12番2号 電話(019) 651-4111	検図		解体建築物平面図	1/100		37
2001								区分	



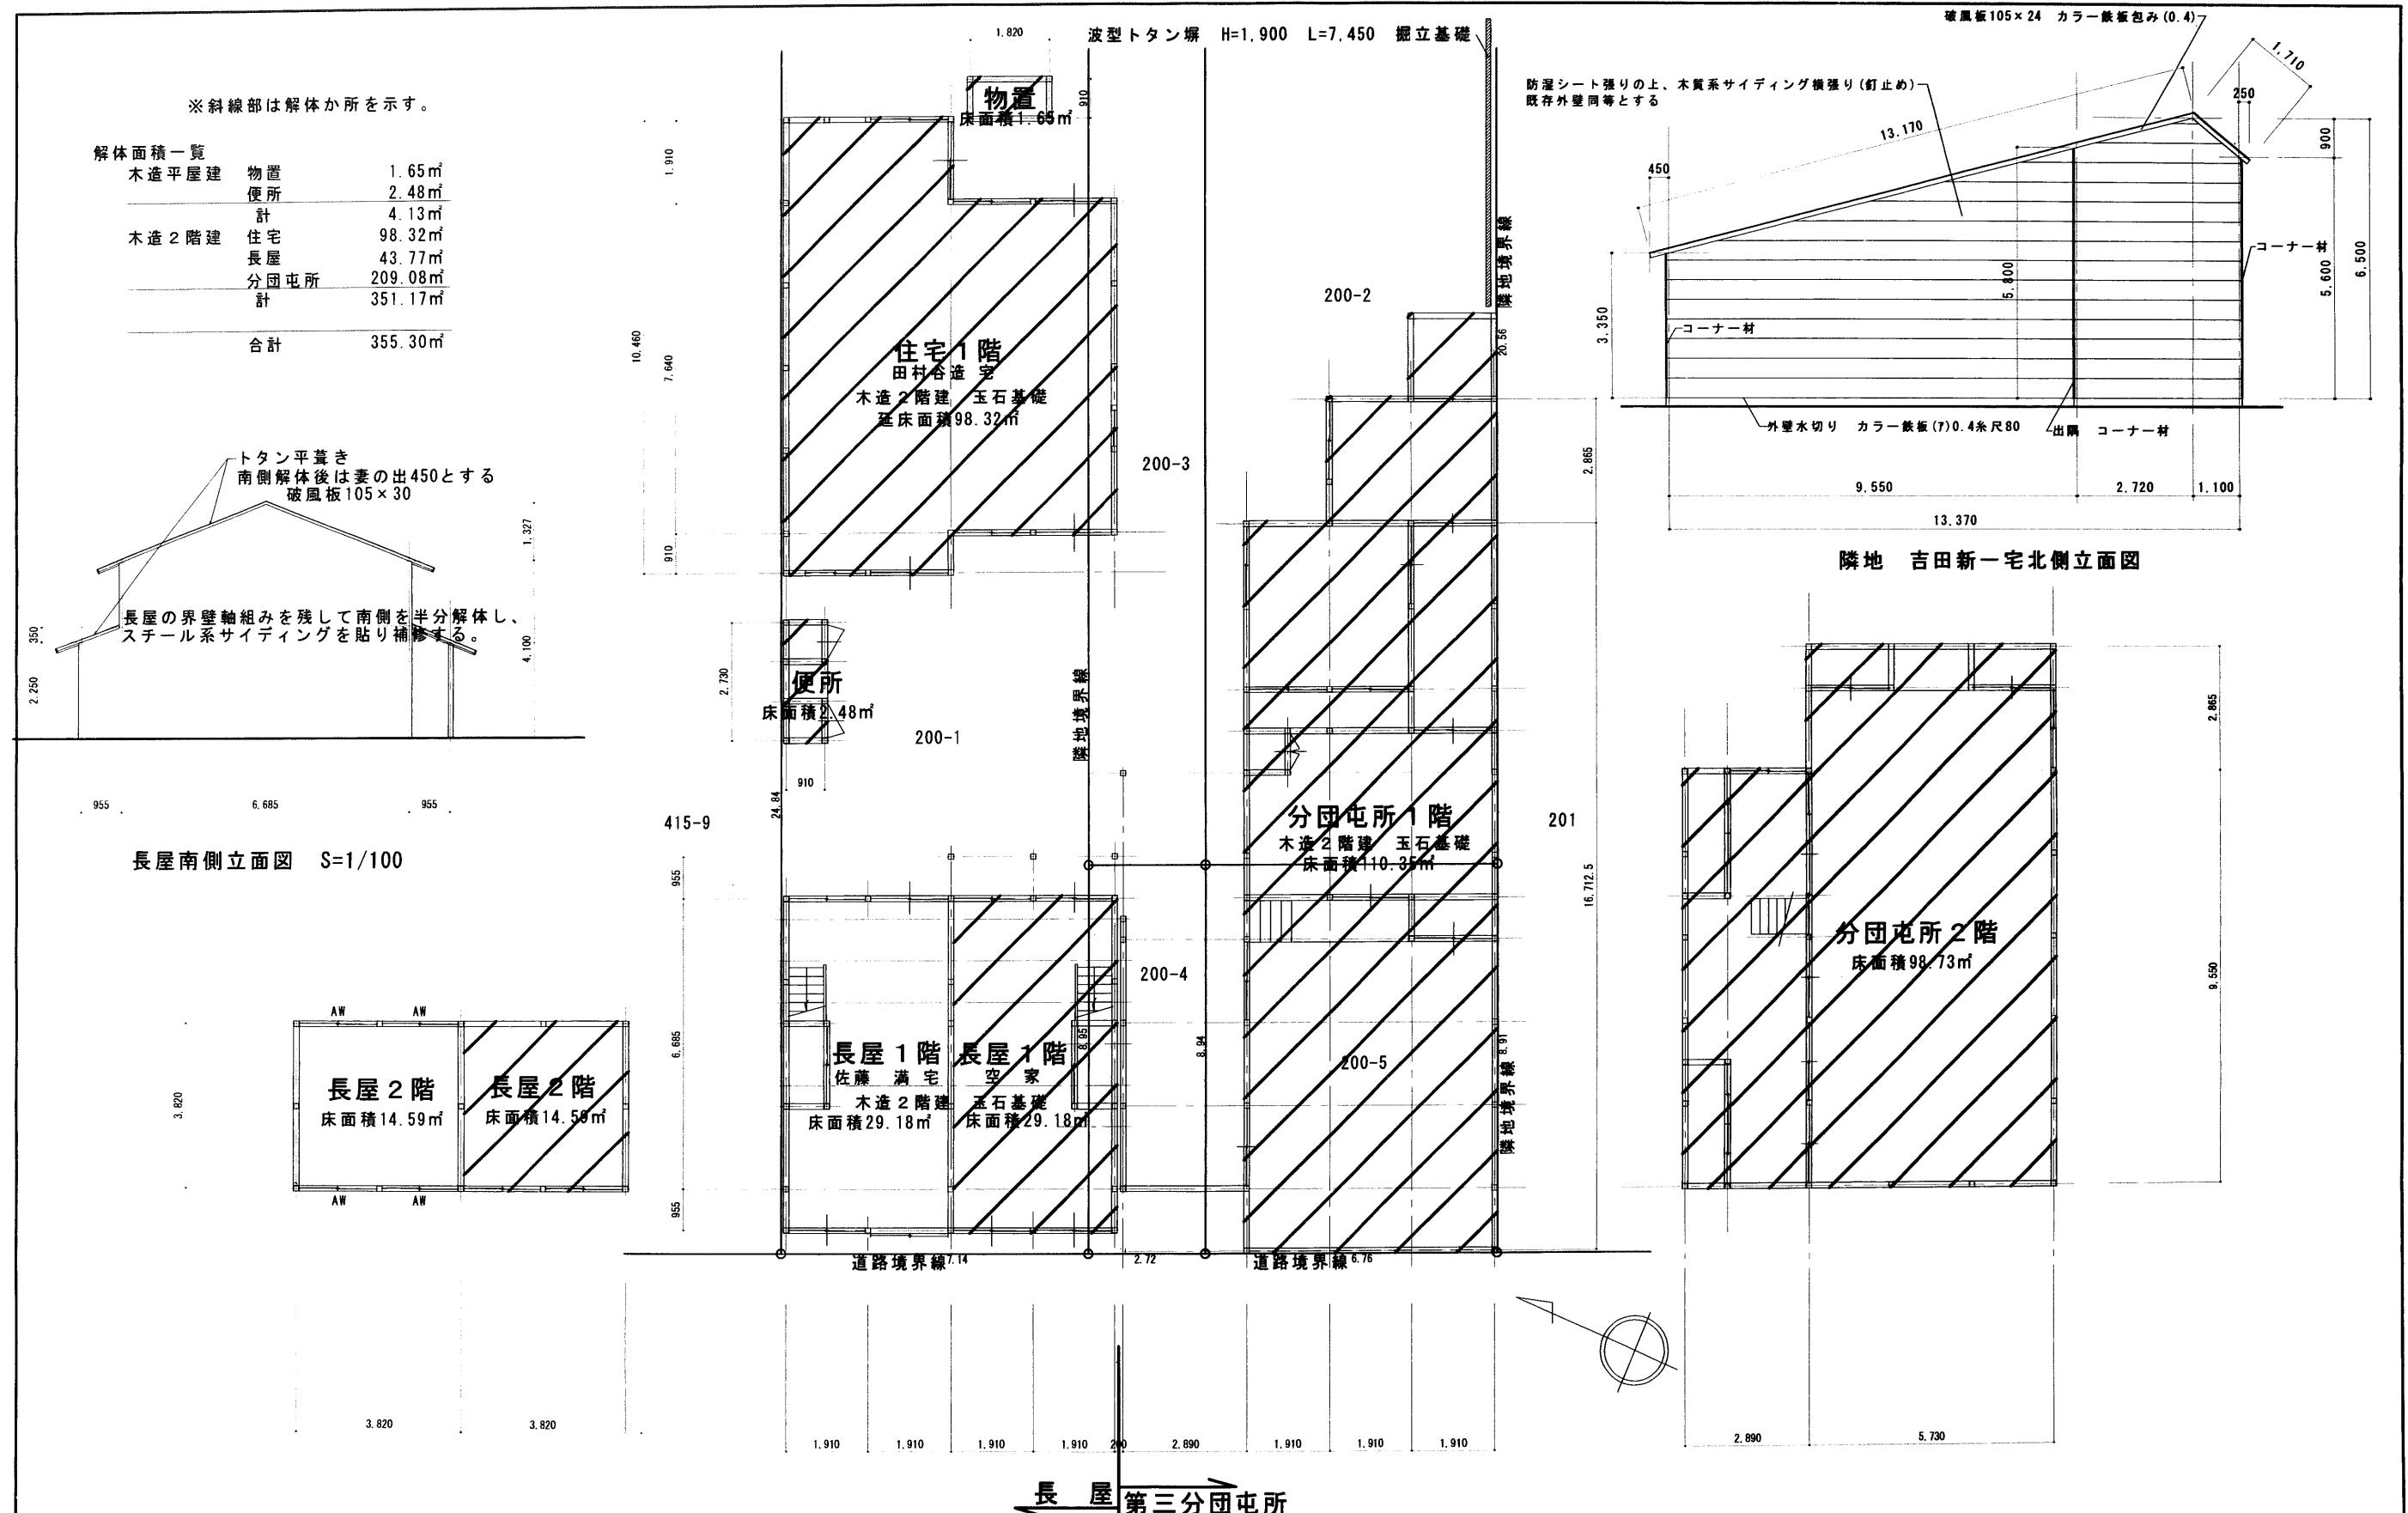

年 度	施設番号	工事名称	(仮称)青町コミュニティ消防センター建設 (建築主体)工事 設計図	設計担当 藤澤	特記	図面内容 解体建築物平面図	縮尺 1/100	枚ノ内 区分	圖面番号
平成13年度 2001			盛岡市建設部建築営繕課 盛岡市内丸12番2号 電話 (019) 651-4111						

